

とさやま保育園調理室棟新築工事

図面リスト

意匠図				構造図			
A-01 特記仕様書（1）				S-01 配筋基準図			
A-02 特記仕様書（2）	A-21 取合部分詳細図	S-02 梁貫通補強図	WS-01 木造特記仕様書（1）				
A-03 特記仕様書（3）	A-22 建具・家具配置図	S-03 土質柱状図（1）	WS-02 木造特記仕様書（2）				
A-04 特記仕様書（4）	A-23 外部建具表	S-04 土質柱状図（2）	WS-03 木造特記仕様書（3）				
A-05 特記仕様書（5）	A-24 内部建具表	S-05 土質柱状図（3）	WS-04 木造特記仕様書（4）				
A-06 特記仕様書（6）	A-25 家具図	S-06 伏図	WS-05 木造特記仕様書（5）				
A-07 特記仕様書（7）	A-26 展開図（1）	S-07 断面リスト、配筋詳細図	WS-06 木造特記仕様書（6）				
A-08 特記仕様書（8）	A-27 展開図（2）		WS-07 木造特記仕様書（7）				
A-09 特記仕様書（9）	A-28 展開図（3）		WS-08 基礎伏図、床伏図				
A-10 付近見取図、配置図兼仮設計画図	A-29 部分詳細図		WS-09 梁伏図、小屋伏図				
A-11 求積図、求積表	A-30 外構配置図		WS-10 筋造・金物平面図				
A-12 仕上表	A-31 外構配置詳細図（改修前）		WS-11 軸組図（1）				
A-13 平面図	A-32 外構配置詳細図（改修後）		WS-12 軸組図（2）				
A-14 天井伏図	A-33 外構詳細図（1）						
A-15 屋根伏図	A-34 外構詳細図（2）						
A-16 立面図	A-35 外構詳細図（3）						
A-17 A-A' 矩計図							
A-18 B-B' 矩計図							
A-19 断面詳細図							
A-20 平面詳細図							


2024.04				項目		特記事項		項目		特記事項	
とさやま保育園調理室棟新築工事 特記仕様書											
I 工事概要 1. 工事場所 高知市土佐山桑尾1827番地 2. 工事種目 【調理室棟】木造平家建て 延べ面積142.66m ² 建設主体 一式 外構 一式 解体 一式 3. 関連工事等 ○電気設備工事 ○機械設備工事 ガス設備工事 昇降機設備工事 植栽工事 合併処理装置設置工事 外構工事 ○土佐山健康福祉センター屋根等改修工事 4. 概成工期 完成期限の()日前 (令和 年 月 日) 《1.2.1》						自己処分場で処分する場合は、その処分場が関係法令の規定に適合する旨の資料を提出し、監督職員の現地立会を受けたうえで承諾を得る。(積替・保管についても同様とする) 産業廃棄物の収集・運搬に当たっては、産業廃棄物の処理及び清掃に関する法律(以下「産業廃棄物処理法」という)施行令に基づく車両への表示及び画面の備え付けを行うこと。 また、産業廃棄物を搬出する車両について、処分場ごとに1台のみ写真撮影(現場搬出時及び処分場到着時)し、随時監督職員に報告する。 産業廃棄物処理法を遵守し、工期内に最終処分(埋立処分、海洋投入処分又は再生)を終了しなければならない。 また、産業廃棄物管理票(以下「マニフェスト」という)により適正に処理されていることを確認するとともに、監督職員にその写しを提出する。 ただし、産業廃棄物処理法を遵守した上で、工期内に産業廃棄物の最終処分を終了することが困難な場合で、監督職員が認める場合においては、工期内に中間処理業者への搬入が終了すればよいものとする。この場合、マニフェストにより適正に中間処理業者へ搬入されていることを確認するとともに、監督職員にそのB2票の写しを提出する。また、最終処分終了後速やかにE票の写しを提出する。 なお、産業廃棄物処理法に定める電子情報処理組織を使用する場合は別途協議する。 ・引渡しを求めるもの () 現場再利用を図るもの () ○再資源化を図るもの (※コンクリート ※コンクリート及び鉄から成る建設資材 ※木材 ※アスファルトコンクリート) 特別管理産業廃棄物の処理方法 ()		本工事に使用する材料等のうち、特定のものが特記された場合は、設計図書に規定するもの又はこれらと同等のものとする。(記載順序は不同)また、「評価名簿による」と特記されたものについては、(一社)公共建築協会発行の「建築材料・設備機材等品質性能評価事業建築材料等評価名簿」によるもの、又は評価の内容についてこれらと同等と認められるものとする。ただし、同等とする場合は、監督職員の承諾を受ける。			
II 建築工事仕様 1. 特記仕様 1) 項目は、番号に○印の付いたものを適用する。 2) 特記事項は、○印の付いたものを適用する。○印のつかない場合は、※印の付いたものを適用する。 3) 特記事項に記載の「内表示番号」は、「公共建築工事標準仕様書」の当該項目、当該図又は当該表を示す。 ()内表示番号は、「公共建築工事標準仕様書」の当該項目、当該図又は当該表を示す。											
2. 活用基準等 図面及び特記事項に記載されていない事項は、全て国土交通省(建設)大臣官房官庁営繕部監修の以下による。 ※公共建築工事標準仕様書 (令和4年版) ※公共建築工事標準仕様書(建築工事編) (令和4年版) 公共建築改修工事標準仕様書(建築工事編) (令和4年版) ※建築工事標準詳細図 (令和4年版) 敷地調査共通仕様書 (令和4年版) 建築物解体工事共通仕様書 (令和4年版)											
3. 「週休2日制モデル工事」の実施について ○発注者指定型 受注者希望型 対象外(理由: 本工事は、工事着手日から工事完成までの間の土曜日及び日曜日を現場の休工日の基本とする。「週休2日制モデル工事」の対象工事である。実施にあたっては高知市「週休2日制モデル工事」試行要領(營繕工事編)による。 https://www.city.kochi.kochi.jp/soshiki/123/syukyuhutsuka.html											
項目 特記事項											
一般共通事項 ① 工事実績情報サービス(CORINS)への登録(請負額500万円以上)(受注、変更、完成時)				13 再生資源利用(促進) 計画書及び実施書の提出(請負額100万円以上)				21 建築材料等 本工事に使用する材料等のうち、特定のものが特記された場合は、設計図書に規定するもの又はこれらと同等のものとする。(記載順序は不同)また、「評価名簿による」と特記されたものについては、(一社)公共建築協会発行の「建築材料・設備機材等品質性能評価事業建築材料等評価名簿」によるもの、又は評価の内容についてこれらと同等と認められるものとする。ただし、同等とする場合は、監督職員の承諾を受ける。			
② 総合工程表 原則、工事の着手に先立ち、別契約関連工事の受注者と協議し、受注者及び別契約関連工事の受注者登録による総合工程表を監督職員に提出する。				14 工事の保険 契約保証				22 特別な材料の工法 風圧力			
③ 総合図 工事の施工に先立ち別契約関連工事の受注者と調整のうえ、総合図を作成し、監督職員の承諾を受ける。				15 契約保証 前払金支払割合区分補正				23 風圧力 仕上面の出隅処理			
④ 工事日誌 週ごとに工事の全般的な経過及び次週の工事予定を記載した日誌を監督職員に提出する。				16 前払金支払割合区分補正 前払金支払割合区分補正				24 事業損失補償 完成時の提出図書			
⑤ 工事写真 工事写真是L版程度とし、工事の内容、日付等必要事項を記入し1部提出する。(A4版台紙) 《1.2.4》撮影方法は、「宮崎工事写真撮影要領(令和5年版)」による。 デジタル工事写真の小黒板情報電子化の実施をする場合は、監督職員の承諾を受ける。 なお、実施については、国技管第14号(令和5年3月1日付)「デジタル工事写真の小黒板情報電子化について」による。				17 証明書の提出 (グリーン購入法)				25 完成写真 下表のものを監督職員に提出する。			
⑥ 下請負者の報告 各下請負者については下請負契約前に監督職員に報告する。				18 技能士及び技能資格者 ※適用する (○: 一級, ●: 二級)				位 置 分類・規格 撮影枚数 部 数 原版の大きさ(mm)			
⑦ 電気保安技術者 適用する。				19 化学物質の室内濃度の測定 施工日及び施工時間 《1.3.5(1)(7)》による。 ○図示(A-10)				●各室 手札版(L版) ※ 2枚・枚 ※ 1部・部 100 × 125以上			
⑧ 施工条件 ○工事用車両の駐車場所及び資機材の置き場所 《1.3.5》 ○他の施工条件 ○資機材の搬出入時には、専任の誘導員を配置する。その他の場合でも、工事関係車両(乗用車も含む)が敷地内を通行する際には必ず誘導するものをつけて、公道まで徐行する。 ○図示(A-10)						26 別途設備工事との取合い ○貫通孔、開口部の補強 ○壁 ○スラブ ○壁切込み及び補強 ○天井切込み及び補強		○外部 キャビネ版 ※ 4枚・枚 ※ 1部・部 24 × 36以上			
⑨ 交通誘導警備員 交通誘導警備員を配置する場合は、原則として警備業者(昭和47年法律第117号)第4条による認定を受けた警備業者の警備員を配置することとし、建設作業員等の他職種の者を従事させないこととする。ただし、一時的な作業等で、安全確保に対応できると監督職員が認めたものについては、この限りでないものとする。				27 不当要求等への対応 配置人員等 令和 年 月 日から令和 年 月 日までの間は 名常駐する。 作業日は 名常駐する。その他監督職員と協議し、適宜配置する。 ○監督職員と協議し、適宜配置する。				28 消防計画 本工事の着手にあたり、火災等の災害の予防や、使用部分と工事中の部分の安全を確保するため、別契約の関連工事業者と協議の上、「工事中の消防計画書」を作成し、当該施設の防火管理者の承諾を得て届出を行う。			
⑩ 工事安全計画書 建設工事公衆災害防止対策要綱及び建築工事安全施工技術指針を参考に、工事安全計画書を監督職員に提出する。				29 工事特性等 労働安全衛生法第30条第2項に基づき指名する。				30 工事特性等 受注者は、自ら立案した工事特性、創意工夫、社会性等のそれぞれの評価項目について、実施しようとする場合は、事前に計画内容を所定の様式で監督職員に提出する。 また、実施後、工事完成時までに所定の様式に実施状況の分かる図面や状況写真等を添付して監督職員に提出する。			
⑪ 統括安全衛生管理義務者の指名 産業廃棄物の運搬、処分等については、(1.3.11)により適切に処分するものとし、事前に監督職員に処理計画書を提出する。 産業廃棄物の運搬、あるいは処分を他業者に委託する場合は、書面による委託契約を行い、処理計画書にその写しを添付する。				31 直接仮設の養生 内部養生に合板又は構造用パネルを使用する場合、その合板または構造用パネルのホルムアルデヒド放散量はF☆☆☆☆又はそれと同等と認められる製品を使用する。				32 仮設工事 ① 足場その他 ② 監督職員事務所 3 監督職員の備品等		本足場を設ける場合は、(2.2.4(2))によるほか、足場の組立、解体、変更の作業は、「手すり先行工法による足場の組立て等に関する基準」により行うこと。	
⑫ 発生材の処理 とさやま保育園調理室棟新築工事										③ 設ける ※設けない	
備考		高知市都市建設部公共建築課 係 係長 課長補佐 課長    		三建設有限公司 登記高-6号 高知市知寄町1-5-1 TEL 883-1761 FAX 883-1633 一級建築士第135971 安並和文				図面名称 特記仕様書(1)			
										NO. A — 01	

項目	特記事項	項目	特記事項	項目	特記事項
(4) 工事用水・電力	<p>構内既存の施設(用水) ○利用できる (※有償 ○無償) ※利用できない 構内既存の施設(電力) ○利用できる (※有償 ○無償) ※利用できない</p> <p>構内既存の施設を利用できる場合で、無償の場合は、下記a)~c)による。</p> <ul style="list-style-type: none"> a) 既存設備の水栓等から直接水を使用する場合は、監督職員と協議する。 b) 既存のコンセントから直接電力を使用する場合は、監督職員と協議する。 c) 工事用電源を既存建築物から分岐する場合は、原則、既設分電盤の共用回路のコンセントからとする。なお、接続する回路の負荷状態を確認し、既設負荷への波及がないようする。 <p>また、漏電遮断器付コンセント等を使用し、安全の確保を図る。</p> <p>構内既存の施設を利用できる場合で、有償の場合は、上記a)~c)に下記d)~e)を加える。</p> <ul style="list-style-type: none"> d) 工事用水は、既存設備に量水器を設けて、仮設配管を施し使用するものとする。 e) 工事用電力は、原則、既存設備に電力計を設けて、仮設配電盤を設置し、使用するものとする。 <p>四国電力送配電株式会社などの架空線に防護管の設置が必要な場合は、監督職員と協議する。</p>	5 鋼杭地業	<p>材料</p> <ul style="list-style-type: none"> ・鋼管ぐい 種類の記号(- SKK400 - SKK490) ・H形鋼ぐい 種類の記号(- SHK400 - SHK490M) <p>寸法 ※ 図示</p> <p>工法 特定埋込杭工法(建築基準法認定工法)</p> <p>支持層の位置及び土質: ※ 図示</p> <p>杭の根入れ長さ: ※ 図示</p> <p>杭の精度: 水平方向の位置ずれの精度・杭径の1/4かつ100mm以内・傾斜・1/100以内</p> <p>杭の維手の工法 ※ 図示</p> <p>・杭頭処理 杭頭の切断方法 ※ ガス切断 図示</p>	6 圧接完了後の試験	試験方法 ※ 超音波探傷試験・引張試験 (5.4.10) 平成12年建設省告示第1463号に適合する性能 (5.5.3) A級 鉄筋相互のあき (5.5.3) 評定等の内容による 図示
(5) 仮囲い	※ 図示	7 機械式維手	施工完了後の維手部の試験	施工完了後の維手部の試験	・外観試験 試験項目、試験方法 ※ 図示 (5.5.5) ・超音波探傷試験 試験対象 ※ 図示 不合格となった場合の措置 ※ 図示 (5.5.5)
(6) 仮設物撤去後の整地・跡片付け	※ 原形の復旧 ・良土にて設計地盤まで盛土整地する。範囲(図示) 厚さ() 《2.4.1》	8 溶接維手	平成12年建設省告示第1463号に適合する性能 (5.6.3) ・A級 鉄筋相互のあき (5.6.3) 評定等の内容による 図示		
土工事		9 場所打ち コンクリート杭地業	施工完了後の維手部の試験	施工完了後の維手部の試験	・外観試験 試験項目、試験方法 ※ 図示 (5.6.5) ・超音波探傷試験 試験対象 ※ 図示 不合格となった場合の措置 ※ 図示 (5.6.5)
① 埋戻し及び盛土	種別 A種(水締めのきく砂質土) (3.2.3)(表3.2.1) ※ B種(表面10cm程度は既存表土で埋戻すこと) C種 D種	10 コンクリート工事	※ 普通コンクリート (6.2.1~6.2.2)(6.2.4)(表6.2.2) ① コンクリートの種類・強度・スランプ	設計基準強度 Fc(N/mm²) スランプ(cm) 適用箇所	※ 21 ・15 ○18 図示 ・18 ・15 ・18
② 建設発生土の処理	※ 構外搬出適切処理(搬出前に建設発生土の受入証明又は法令による許可書等を提出する) (3.2.5) ・構内指示の場所に敷き均し ・構内指示の場所にたい積	11 軽量コンクリート	・軽量コンクリート (6.2.1)(表6.2.1) 設計基準強度 Fc(N/mm²) スランプ(cm) 適用箇所	※ 21 ・15 ・18 ・18 ・15 ・18	
3 山留め	500m3以上を構外搬出適切処理する場合は確認結果表を作成し、再生資源利用計画の添付資料とする。 https://www.city.kochi.kochi.jp/soshiki/123/kensetuhasseido-hannsyutusaki.html	12 コンクリートの種類	※ 普通ポルトランドセメント又は混合セメントのA種 (6.3.1)(6.13.2) ・高炉セメントB種 (適用箇所:) ・フライアッシュセメントB種 (適用箇所:)		
山留め工法	山留めの撤去 ※ 撤去する 存置する (3.3.3)	13 骨材	アルカリシリカ反応性による区分 ※ A B (6.3.1)		
地業工事		14 混和材料	④ 混和剤 ※ AE剤又はAE減水剤標準形 (JIS A 6204) ・高性能AE減水剤標準形 (JIS A 6204) (6.3.1)		
1 試験杭	位置、本数、寸法 ※ 図示 (4.2.2) 杭の種類 ※ 本杭	15 構造体強度補正值(S)	・混和材 フライアッシュ (・I種・II種・IV種) (JIS A 6201) ・コンクリート用高炉スラグ微粉末 (JIS A 6206) ・コンクリート用シリカガーフーム (JIS A 6207) ・コンクリート用膨張材 (JIS A 6202) (6.3.2)		
2 杭の載荷試験	試験の種類 鉛直載荷試験 水平載荷試験 (4.2.3) 試験位置 ()箇所 ※ 図示 試験深さ 設計GLより()m	16 打継ぎ目地及びひび割れ誘発目地の位置	※ 表6.3.2による (6.3.2) 打継ぎ目地の寸法 ※ 9.7.3(1)(7)による (6.6.4)(9.7.3) ひび割れ誘発目地の位置 ※ 図示 (6.8.1) ひび割れ誘発目地の形状及び寸法 ※ 9.7.3(1)(7)による (6.8.1)(9.7.3)		
3 地盤の載荷試験	試験の種類 ※ 平板載荷試験 試験位置 ()箇所 ※ 図示 (4.2.4) 試験深さ 設計GLより()m 試験対象土質 最大荷重 ()t 試験の方法及び報告書の記載事項 ※ 図示	17 打増し厚さ	外部に面するコンクリートの打増し厚さ(mm) 外壁 ※ 図示 ・20 ・25 軒天 ※ 図示 ・10 ・15 ・20 その他 ※ 図示(S-01) ・20 (6.8.1)		
4 既製コンクリート杭地業	杭の種類 ※ 遠心力高強度プレストレストコンクリート杭(PHC杭) ・外殻钢管付きコンクリート杭(SC杭) ・プレストレスト鉄筋コンクリート杭(PCR杭) 種類、性能、曲げ強度等による区分等 ※ 図示 寸法及び維手の箇所数 ※ 図示 (4.3.3) 杭先端部の形状 開放形 半開放形 閉塞形 ※ 図示 (4.3.3) 工法 セメントミルク工法 支持層の位置及び土質: ※ 図示 掘削深さ及び杭の支持層への根入れ深さ: ※ 図示 杭の精度: 水平方向の位置ずれ寸法 杭径の1/4かつ100mm以内・傾斜・1/100以内 ・特定埋込杭工法(建築基準法認定工法) (4.3.3)(4.3.5) 工法: 支持層の位置及び土質: ※ 図示 杭の根入れ長さ: ※ 図示 杭の精度: 水平方向の位置ずれの精度 杭径の1/4かつ100mm以内・傾斜・1/100以内 杭の維手工法 ※ アーク溶接 ・機械式維手 (工法: ※ 性能評価された工法) ・杭頭の処理 杭頭の切断方法 ※ ダイヤモンドカッター (4.3.6)(4.3.8)	18 構造体コンクリートの仕上り	コンクリートの打放し仕上げ ※合板せき板を用いる場合 (6.2.5)(6.8.2)(表6.2.4) 種別 厚さ(mm) 施工箇所	① A種 ※ 12 ・見え掛り部全て ・B種 ※ 12 ・C種 ※ 12 ・	
	・せき板の材料として合板を用いない場合 材料() 厚さ()	19 コンクリートの仕上りの平たんさ	適用部位 ※ 下表・図示 (6.2.5)(表6.2.5)(15.4.2) 種別 コンクリートの内外装仕上げ 平たんさ 柱・梁・壁 床	柱打放しコンクリート 3mにつき7mm以下 a種 他の非常によく良好な平たんさ及び良好な表面状態が必要な場合 b種 仕上げ厚さが7mm未満の場合その他の良好な平たんさが必要な場合 c種 仕上げ厚さが7mm以上の場合その場合は下地の影響を受けにくい仕上げの場合	化粧打放しコンクリート 塗装仕上げ 壁紙張り 床コンクリート直押し仕上げ フリーアセスニア(置式) 3mにつき7mm以下 接接着剤による陶磁器質タイル張り 仕上塗材塗り 外装タイルセメントタイル張り かべパット張り 防水下地 セラフバーリング材塗り 1mにつき10mm以下 セメントモルタルによる陶磁器質タイル張り モルタル塗り モルタル塗り 二重床
		20 スリープの材種、規格等	※ 下記の通り 図示 (6.8.2)(表6.8.1) (i) 外壁の中部分等水密を要する部分に用いるスリープは、つば付き鋼管とする。 (ii) 地中部分で水密を要しない部分に用いるスリープは、硬質ポリ塩化ビニル管とする。 (iii) (i)及び(ii)以外の円形スリープは、溶融亜鉛めっき鋼板とし、原則として、筒形の両端を外側に折り曲げてつなぎをする。また、必要に応じて、円筒部を両方から差し込む縮形とする。 (iv) 硬質ポリ塩化ビニル管は、防火区画を貫通する場合には使用しない。 なお、柱及び梁以外の箇所で、開口補強が不要であり、かつ、スリープ径が200mm以下の部分は、紙チューブとすることができる。		
		21 床型枠用鋼製デッキプレート	評価名簿による (6.8.3) 使用箇所 厚さ 備考		
備考	高知市都市建設部公共建築課 係 係長 課長補佐 課長 野 田 木 田 木 田	とさやま保育園調理室棟新築工事 設計図	三建設有限公司 登録高-6号 高知市知寄町1-5-1 TEL 883-1761 FAX 883-1633 一級建築士第135971 安並和文	四面名称 特記仕様書(2)	
				面尺 年月日 指定 NO. A — 02	

項目		特記事項				項目				特記事項																																																																																																											
木工事																																																																																																																					
① 表面仕上げ		<p>機械加工によるかんな掛け仕上げの程度 (製材・造作用集成材) 《表10.1.1》《10.1.3》</p> <table border="1"> <tr><td>表面仕上げの種別</td><td>適用箇所</td></tr> <tr><td>・A種</td><td>内部造作材、外部造作材</td></tr> <tr><td>※B種</td><td>下地材</td></tr> <tr><td>※C種</td><td>手加工によるかんな掛け仕上げの程度 (製材) 《表10.1.2》《10.1.3》</td></tr> <tr><td>表面仕上げの種別</td><td>適用箇所</td></tr> <tr><td>・H-A種</td><td>内部造作材、外部造作材</td></tr> <tr><td>※H-B種</td><td>下地材</td></tr> <tr><td>※H-C種</td><td>下地材</td></tr> </table>				表面仕上げの種別	適用箇所	・A種	内部造作材、外部造作材	※B種	下地材	※C種	手加工によるかんな掛け仕上げの程度 (製材) 《表10.1.2》《10.1.3》	表面仕上げの種別	適用箇所	・H-A種	内部造作材、外部造作材	※H-B種	下地材	※H-C種	下地材	<p>④ 合板等</p> <p>下地用合板 ○「合板の日本農林規格」による普通合板 《10.2.3》</p> <table border="1"> <thead> <tr><th>施工箇所</th><th>厚さ (mm)</th><th>単板の樹種名</th><th>接着の程度</th><th>板面の品質</th><th>防虫処理</th><th>難燃処理</th><th>防火処理</th></tr> </thead> <tbody> <tr><td>職員トイレ床下地</td><td>※ 5.5 ○ 9.0</td><td>ラワン・しな</td><td>※ 1類 ・ 2類</td><td>広葉樹 (※ 2等以上) 針葉樹 (※ C-D以上)</td><td>・</td><td>・</td><td>・</td></tr> </tbody> </table> <p>○「合板の日本農林規格」による構造用合板</p> <table border="1"> <thead> <tr><th>施工箇所</th><th>厚さ (mm)</th><th>単板の樹種名</th><th>接着の程度</th><th>等級</th><th>板面の品質</th><th>防虫処理</th><th>強度等級</th></tr> </thead> <tbody> <tr><td>面台下地</td><td>※ 12.0</td><td>○ 針葉樹</td><td>※ 1類 ○ 特類</td><td>※ 2級以上 ・ 1級</td><td>※ C-D以上</td><td>・</td><td>※ 指定しない</td></tr> </tbody> </table> <p>・「合板の日本農林規格」による化粧パリ構造用合板</p> <table border="1"> <thead> <tr><th>施工箇所 (品名)</th><th>厚さ (mm)</th><th>単板の樹種名</th><th>接着の程度</th><th>防虫処理</th></tr> </thead> <tbody> <tr><td></td><td></td><td></td><td>※ 1類 ・ 特類</td><td>・</td></tr> </tbody> </table> <p>・「合板の日本農林規格」による天然木化粧合板</p> <table border="1"> <thead> <tr><th>施工箇所</th><th>厚さ (mm)</th><th>化粧板に使用する単板の樹種名</th><th>接着の程度</th><th>防虫処理</th></tr> </thead> <tbody> <tr><td></td><td></td><td></td><td>※ 1類 ・ 2類</td><td>・</td></tr> </tbody> </table> <p>・「合板の日本農林規格」による特殊加工化粧合板</p> <table border="1"> <thead> <tr><th>施工箇所 (品名)</th><th>厚さ (mm)</th><th>接着の程度</th><th>単板の樹種名</th><th>化粧加工の方法</th><th>防虫処理</th></tr> </thead> <tbody> <tr><td></td><td></td><td>※ 1類 ・ 2類</td><td></td><td></td><td>・</td></tr> </tbody> </table> <p>・パーティクルボード</p> <table border="1"> <thead> <tr><th>施工箇所</th><th>厚さ (mm)</th><th>表裏面の状態による区分</th><th>曲げ強さによる区分</th><th>耐水性による区分</th><th>難燃性による区分</th></tr> </thead> <tbody> <tr><td></td><td>※ 15.0</td><td>・ 素地 (研磨品) ・ 単板張り ・ 研磨品 ・ 無研磨品</td><td>※ 13タイプ</td><td>※ MR1 (M) 又は MR2 (P) タイプ</td><td>・</td></tr> </tbody> </table> <p>・構造用パネル</p> <table border="1"> <thead> <tr><th>施工箇所 (品名)</th><th>寸法 (mm)</th><th>等級</th></tr> </thead> <tbody> <tr><td></td><td></td><td>・ 1級 ・ 2級 ・ 3級 ・ 4級</td></tr> </tbody> </table> <p>・ミディアムデンシティーファイバーボード (MDF)</p> <table border="1"> <thead> <tr><th>施工箇所</th><th>厚さ (mm)</th><th>表裏の状態</th><th>曲げ強さ</th><th>接着剤</th><th>難燃性</th></tr> </thead> <tbody> <tr><td></td><td></td><td></td><td></td><td></td><td></td></tr> </tbody> </table> <p>釘 《10.2.4》</p> <ul style="list-style-type: none"> ※ 10.2.4. (1). (ア) による釘 ・ 10.2.4. (1). (イ) による釘 (材質並びに寸法及び形状: ※図示) <p>釘打ち工法</p> <ul style="list-style-type: none"> 下張材に対する釘の打込み本数: 図示 斜めに釘を打ち込む場所: 図示 造作材化粧面の釘打ち <ul style="list-style-type: none"> ※ 隠し釘打ち ・ 釘頭埋め木 ・ つぶし頭釘打ち ・ 釘頭現し <p>木ねじ</p> <ul style="list-style-type: none"> ※ 10.2.4. (2). (ア) による木ねじ ・ 10.2.4. (2). (イ) による木ねじ (材質並びに寸法及び形状: ※図示) <p>⑤ 接合具等</p> <p>⑥ 耐候性、防虫処理</p> <p>⑦ 屋根回り</p> <p>⑧ 外部開口部回り</p> <p>⑨ 内部開口部回り</p> <p>⑩ 内部床回り</p> <p>⑪ 外壁回り</p> <p>12 外壁板張り</p> <p>13 外壁造作</p> <p>14 ひさし</p> <p>15 内部壁</p> <p>16 内部造作</p> <p>17 和室の造作</p>	施工箇所	厚さ (mm)	単板の樹種名	接着の程度	板面の品質	防虫処理	難燃処理	防火処理	職員トイレ床下地	※ 5.5 ○ 9.0	ラワン・しな	※ 1類 ・ 2類	広葉樹 (※ 2等以上) 針葉樹 (※ C-D以上)	・	・	・	施工箇所	厚さ (mm)	単板の樹種名	接着の程度	等級	板面の品質	防虫処理	強度等級	面台下地	※ 12.0	○ 針葉樹	※ 1類 ○ 特類	※ 2級以上 ・ 1級	※ C-D以上	・	※ 指定しない	施工箇所 (品名)	厚さ (mm)	単板の樹種名	接着の程度	防虫処理				※ 1類 ・ 特類	・	施工箇所	厚さ (mm)	化粧板に使用する単板の樹種名	接着の程度	防虫処理				※ 1類 ・ 2類	・	施工箇所 (品名)	厚さ (mm)	接着の程度	単板の樹種名	化粧加工の方法	防虫処理			※ 1類 ・ 2類			・	施工箇所	厚さ (mm)	表裏面の状態による区分	曲げ強さによる区分	耐水性による区分	難燃性による区分		※ 15.0	・ 素地 (研磨品) ・ 単板張り ・ 研磨品 ・ 無研磨品	※ 13タイプ	※ MR1 (M) 又は MR2 (P) タイプ	・	施工箇所 (品名)	寸法 (mm)	等級			・ 1級 ・ 2級 ・ 3級 ・ 4級	施工箇所	厚さ (mm)	表裏の状態	曲げ強さ	接着剤	難燃性							<p>・ラス下地板 樹種 寸法 防腐、防蟻処理 留め付け釘の種類及び寸法</p> <p>※図示 ※厚さ12mm、幅75mm ・適用する (4.2.1による) ※図示</p> <p>・下地用合板 防腐、防蟻処理 留め付け釘の種類、寸法及び留付け間隔</p> <p>・適用する (4.2.1による) ※図示</p> <p>⑬ 通気孔縁 樹種 寸法 防腐、防蟻処理</p> <p>※杉 ※厚さ18mm以上、幅45mm以上 ※仕上げ材締目部、壁の出隅部及び入隅部: 幅90mm以上 ・適用する (4.2.1による) ○通気金物の材質、形状及び寸法</p> <p>⑭ 通気孔縁 ・外壁通気構法下地 ※縦通気孔縁 ・外壁荷重が大きくなる場合の接合具と留付け間隔 ・積雪地域の補強方法及び補強高さ: 高さ: ※図示 方法: ※ 10.8.2 (カ) (ハ) (3)の特記がない場合による</p> <p>・横通気孔縁 ・横通気孔縁 ・積雪地域の補強方法及び補強高さ: 高さ: ※図示 方法: ※ 10.8.2 (カ) (イ) (3)の特記がない場合による</p> <p>・通気孔縁以降の外壁仕上げに適合する下地</p> <p>※図示</p> <p>⑮ 釘下見板張り (ささら子下見板張り) ・押縁及び下見板の樹種及び寸法</p> <p>・南京下見板張り (よろい下見板張り) ・下見板の樹種及び寸法</p> <p>・横羽目板・継羽目板張り ・羽目板の樹種及び寸法</p> <p>・目板付継羽目板張り ・目板及び羽目板の樹種及び寸法</p> <p>・敷目板張り ・敷目板の樹種及び寸法</p> <p>⑯ 釘下見板張り ・付け土台 ・雨押え ・見切り縁・笠木・外部回り縁</p> <p>・陸ひさし ・露除けひさし ・腕木ひさし (しころひさし)</p> <p>・内壁木下地 ・内壁板張り ・横羽目板・継羽目板張り ・目板付継羽目板張り ・敷目板張り</p> <p>⑰ 内部造作 ・幅木 ・回り縁 ・天井下地 ・吊木受け及び吊木 ・野縁、野縁受け及び板野縁</p> <p>・天井板張り ・敷天井板張り ・打上げ天井板張り</p> <p>⑱ 和室の造作 ・柱 ・樹種及び寸法 ・背割不要の処理を行った製材 ・開口部回り ・敷居、かもい等の樹種及び寸法 ・壁回り ・塗込め貫の樹種及び寸法 ・床回り ・疊下地板の樹種並びに寸法及び厚さ ・天井回り ・竿縁天井板張りの樹種及び寸法 ・格縁天井板張りの樹種及び寸法 ・特殊吊金具</p> <p>・床の間回り ・床の間に使用する製材等の樹種及び寸法 ・掛軸用金物</p> <p>・床脇棚に使用する製材等の樹種及び寸法</p>
表面仕上げの種別	適用箇所																																																																																																																				
・A種	内部造作材、外部造作材																																																																																																																				
※B種	下地材																																																																																																																				
※C種	手加工によるかんな掛け仕上げの程度 (製材) 《表10.1.2》《10.1.3》																																																																																																																				
表面仕上げの種別	適用箇所																																																																																																																				
・H-A種	内部造作材、外部造作材																																																																																																																				
※H-B種	下地材																																																																																																																				
※H-C種	下地材																																																																																																																				
施工箇所	厚さ (mm)	単板の樹種名	接着の程度	板面の品質	防虫処理	難燃処理	防火処理																																																																																																														
職員トイレ床下地	※ 5.5 ○ 9.0	ラワン・しな	※ 1類 ・ 2類	広葉樹 (※ 2等以上) 針葉樹 (※ C-D以上)	・	・	・																																																																																																														
施工箇所	厚さ (mm)	単板の樹種名	接着の程度	等級	板面の品質	防虫処理	強度等級																																																																																																														
面台下地	※ 12.0	○ 針葉樹	※ 1類 ○ 特類	※ 2級以上 ・ 1級	※ C-D以上	・	※ 指定しない																																																																																																														
施工箇所 (品名)	厚さ (mm)	単板の樹種名	接着の程度	防虫処理																																																																																																																	
			※ 1類 ・ 特類	・																																																																																																																	
施工箇所	厚さ (mm)	化粧板に使用する単板の樹種名	接着の程度	防虫処理																																																																																																																	
			※ 1類 ・ 2類	・																																																																																																																	
施工箇所 (品名)	厚さ (mm)	接着の程度	単板の樹種名	化粧加工の方法	防虫処理																																																																																																																
		※ 1類 ・ 2類			・																																																																																																																
施工箇所	厚さ (mm)	表裏面の状態による区分	曲げ強さによる区分	耐水性による区分	難燃性による区分																																																																																																																
	※ 15.0	・ 素地 (研磨品) ・ 単板張り ・ 研磨品 ・ 無研磨品	※ 13タイプ	※ MR1 (M) 又は MR2 (P) タイプ	・																																																																																																																
施工箇所 (品名)	寸法 (mm)	等級																																																																																																																			
		・ 1級 ・ 2級 ・ 3級 ・ 4級																																																																																																																			
施工箇所	厚さ (mm)	表裏の状態	曲げ強さ	接着剤	難燃性																																																																																																																
備考		高知市都市建設部公共建築課				三建設計有限公司				特記仕様書 (5)																																																																																																											
						設計図				登録高-6号																																																																																																											
						高知市知寄町1-5-1				TEL 883-1761 FAX 883-1633																																																																																																											
						一級建築士第135971 安並和文				年月日担当 製図																																																																																																											
										NO. A-05																																																																																																											

備考				高知市都市建設部公共建築課				三建設設計有限公司				図面名称 特記仕様書(7)				
				係	係長	課長補佐	課長					登録高-6号				
				小野	笠岡	松木	高木	とさやま保育園調理室棟新築工事				設計図				
				高知市知寄町1-5-1				TEL 883-1761				縮尺				
				一級建築士第135971				安並和文				年月日	担当		製図	NO. A-07

項目	特記事項					項目	特記事項					項目	特記事項																																																				
16 オーバーヘッドドア	<p>(16.13.2~16.13.3)</p> <table border="1"> <tr><td>セクション材料による区分</td><td>開閉方式による区分</td><td>収納形式による区分</td><td>ガイドレールの材料</td><td>耐風圧性能区分</td></tr> <tr><td>※スチールタイプ</td><td>※パラソル式</td><td>・スタンダード形</td><td>※溶融亜鉛めっき鋼板</td><td>・50</td></tr> <tr><td>・アルミニウムタイプ</td><td>・シェーン式</td><td>・ロー・ヘッド形</td><td>・ステンレス鋼板</td><td>・75</td></tr> <tr><td>・ファイバーグラスタイプ</td><td>・電動式</td><td>・ハイリフト形</td><td>・</td><td>・100</td></tr> <tr><td></td><td></td><td>・バーチカル形</td><td>・</td><td>・125</td></tr> </table>	セクション材料による区分	開閉方式による区分	収納形式による区分	ガイドレールの材料	耐風圧性能区分	※スチールタイプ	※パラソル式	・スタンダード形	※溶融亜鉛めっき鋼板	・50	・アルミニウムタイプ	・シェーン式	・ロー・ヘッド形	・ステンレス鋼板	・75	・ファイバーグラスタイプ	・電動式	・ハイリフト形	・	・100			・バーチカル形	・	・125		<p>(16.13.2~16.13.3)</p> <p>電動式に設ける障害物感知装置の設置箇所 製造所 評価名簿による</p>																																					
セクション材料による区分	開閉方式による区分	収納形式による区分	ガイドレールの材料	耐風圧性能区分																																																													
※スチールタイプ	※パラソル式	・スタンダード形	※溶融亜鉛めっき鋼板	・50																																																													
・アルミニウムタイプ	・シェーン式	・ロー・ヘッド形	・ステンレス鋼板	・75																																																													
・ファイバーグラスタイプ	・電動式	・ハイリフト形	・	・100																																																													
		・バーチカル形	・	・125																																																													
17 ガラス	<p>(16.14.2)</p> <table border="1"> <tr><td>ガラスの種類及び厚さ</td><td colspan="4">摘要</td></tr> <tr><td>・熱線吸収ガラス(グリーン)</td><td colspan="4">※図示(製作所は評価名簿による)</td></tr> <tr><td>※その他のガラス</td><td colspan="4">※図示</td></tr> <tr><td>ガラス溝の大きさ</td><td colspan="4">※ 製造所の仕様による</td></tr> </table>	ガラスの種類及び厚さ	摘要				・熱線吸収ガラス(グリーン)	※図示(製作所は評価名簿による)				※その他のガラス	※図示				ガラス溝の大きさ	※ 製造所の仕様による																																															
ガラスの種類及び厚さ	摘要																																																																
・熱線吸収ガラス(グリーン)	※図示(製作所は評価名簿による)																																																																
※その他のガラス	※図示																																																																
ガラス溝の大きさ	※ 製造所の仕様による																																																																
18 ガラス留め材	<p>(16.14.3)</p> <table border="1"> <tr><td>種別</td><td colspan="4">摘要</td></tr> <tr><td>建具の種類</td><td>材質</td><td colspan="4">板ガラスをはめ込む溝の大きさ(mm)</td></tr> <tr><td>アルミニウム製</td><td>※シーリング材 ・ガスケット ・グレイジングチャンネル形</td><td colspan="4">※建具の製造所の仕様による</td></tr> <tr><td>樹脂製</td><td>※シーリング材 ・ガスケット ・グレイジングビード</td><td colspan="4">※建具の製造所の仕様による</td></tr> <tr><td>鋼製及び鋼製軽量</td><td>※シーリング材 ・ガスケット</td><td colspan="4">※建具の製造所の仕様による</td></tr> <tr><td>ステンレス製</td><td>※シーリング材 ・ガスケット</td><td colspan="4">※建具の製造所の仕様による</td></tr> <tr><td>木製</td><td>※シーリング材 ・押縁留め</td><td colspan="4">※建具の仕様による</td></tr> <tr><td>シーリング材</td><td>※SR-1</td><td colspan="4">(表9.7.1)</td></tr> </table>	種別	摘要				建具の種類	材質	板ガラスをはめ込む溝の大きさ(mm)				アルミニウム製	※シーリング材 ・ガスケット ・グレイジングチャンネル形	※建具の製造所の仕様による				樹脂製	※シーリング材 ・ガスケット ・グレイジングビード	※建具の製造所の仕様による				鋼製及び鋼製軽量	※シーリング材 ・ガスケット	※建具の製造所の仕様による				ステンレス製	※シーリング材 ・ガスケット	※建具の製造所の仕様による				木製	※シーリング材 ・押縁留め	※建具の仕様による				シーリング材	※SR-1	(表9.7.1)																				
種別	摘要																																																																
建具の種類	材質	板ガラスをはめ込む溝の大きさ(mm)																																																															
アルミニウム製	※シーリング材 ・ガスケット ・グレイジングチャンネル形	※建具の製造所の仕様による																																																															
樹脂製	※シーリング材 ・ガスケット ・グレイジングビード	※建具の製造所の仕様による																																																															
鋼製及び鋼製軽量	※シーリング材 ・ガスケット	※建具の製造所の仕様による																																																															
ステンレス製	※シーリング材 ・ガスケット	※建具の製造所の仕様による																																																															
木製	※シーリング材 ・押縁留め	※建具の仕様による																																																															
シーリング材	※SR-1	(表9.7.1)																																																															
19 ガラスブロック積み	<p>(16.14.5)</p> <table border="1"> <tr><td>表面形状</td><td>呼び寸法</td><td>厚さ</td><td>色調</td><td>防火性能</td></tr> <tr><td>・</td><td>・</td><td>・</td><td>・</td><td>※なし・あり</td></tr> </table> <p>壁用金属枠及び補強材 ・図示 ・アルミニウム</p>	表面形状	呼び寸法	厚さ	色調	防火性能	・	・	・	・	※なし・あり																																																						
表面形状	呼び寸法	厚さ	色調	防火性能																																																													
・	・	・	・	※なし・あり																																																													
20 建築窓ガラス用フィルム	<p>(16.14.6)</p> <table border="1"> <tr><td>名称</td><td>種類、記号</td></tr> <tr><td>※ガラス飛散防止フィルム</td><td>※G I-1, G D-1, G I-2, G D-2</td></tr> <tr><td>品質</td><td>JIS A 5759による</td></tr> </table>	名称	種類、記号	※ガラス飛散防止フィルム	※G I-1, G D-1, G I-2, G D-2	品質	JIS A 5759による																																																										
名称	種類、記号																																																																
※ガラス飛散防止フィルム	※G I-1, G D-1, G I-2, G D-2																																																																
品質	JIS A 5759による																																																																
塗装工事	<p>(16.1.3)</p> <p>ホルムアルデヒド放散量 ※F☆☆☆☆とする。</p> <p>防火材料 ・屋内の壁及び天井の塗装仕上げは、防火材料とする ・次の箇所を除き、防火材料とする(箇所:)</p>																																																																
① 材料	<p>(16.1.3)</p> <p>セメント等</p>																																																																
② 素地ごしらえ	<p>(16.2.2~18.2.7)</p> <table border="1"> <tr><td>下地面等</td><td>種別</td></tr> <tr><td>木 部</td><td>・不透明塗料塗り ・透明塗料塗り</td></tr> <tr><td>鐵鋼面</td><td>・耐候性塗料塗り(DP)の場合 ・上記以外の場合</td></tr> <tr><td>モルタル面及びせっこうラスター面</td><td>・A種</td></tr> <tr><td>コンクリート・ALC・パネル面(DPを除く)</td><td>・A種</td></tr> <tr><td>コンクリート(DP)・押出成形セメント板面</td><td>・A種</td></tr> <tr><td>せっこうボード面(維目処理法)</td><td>・A種</td></tr> <tr><td>せっこうボード面(維目処理以外)・その他ボード面</td><td>・A種</td></tr> </table>	下地面等	種別	木 部	・不透明塗料塗り ・透明塗料塗り	鐵鋼面	・耐候性塗料塗り(DP)の場合 ・上記以外の場合	モルタル面及びせっこうラスター面	・A種	コンクリート・ALC・パネル面(DPを除く)	・A種	コンクリート(DP)・押出成形セメント板面	・A種	せっこうボード面(維目処理法)	・A種	せっこうボード面(維目処理以外)・その他ボード面	・A種																																																
下地面等	種別																																																																
木 部	・不透明塗料塗り ・透明塗料塗り																																																																
鐵鋼面	・耐候性塗料塗り(DP)の場合 ・上記以外の場合																																																																
モルタル面及びせっこうラスター面	・A種																																																																
コンクリート・ALC・パネル面(DPを除く)	・A種																																																																
コンクリート(DP)・押出成形セメント板面	・A種																																																																
せっこうボード面(維目処理法)	・A種																																																																
せっこうボード面(維目処理以外)・その他ボード面	・A種																																																																
3 鋼止め塗料塗り	<p>(16.3.2~18.3.3)</p> <table border="1"> <tr><td>下地面等</td><td>鋼止め塗料の種別</td><td>工程の種別</td></tr> <tr><td>木 部</td><td>SOP DP EP-G</td><td>A種 1回目 A種 A種 A種 B種</td></tr> <tr><td>鐵鋼面</td><td>SOP DP EP-G</td><td>C種 D種 C種 C種 A種 B種</td></tr> <tr><td>亞鉛めっき鋼面</td><td>SOP DP EP-G</td><td>A種 A種 A種</td></tr> <tr><td>鋼製建具等</td><td>SOP DP EP-G</td><td>B種 B種 C種</td></tr> <tr><td>鋼製建具以外</td><td>SOP DP EP-G</td><td>A種 B種 C種</td></tr> </table>	下地面等	鋼止め塗料の種別	工程の種別	木 部	SOP DP EP-G	A種 1回目 A種 A種 A種 B種	鐵鋼面	SOP DP EP-G	C種 D種 C種 C種 A種 B種	亞鉛めっき鋼面	SOP DP EP-G	A種 A種 A種	鋼製建具等	SOP DP EP-G	B種 B種 C種	鋼製建具以外	SOP DP EP-G	A種 B種 C種																																														
下地面等	鋼止め塗料の種別	工程の種別																																																															
木 部	SOP DP EP-G	A種 1回目 A種 A種 A種 B種																																																															
鐵鋼面	SOP DP EP-G	C種 D種 C種 C種 A種 B種																																																															
亞鉛めっき鋼面	SOP DP EP-G	A種 A種 A種																																																															
鋼製建具等	SOP DP EP-G	B種 B種 C種																																																															
鋼製建具以外	SOP DP EP-G	A種 B種 C種																																																															
備考																																																																	

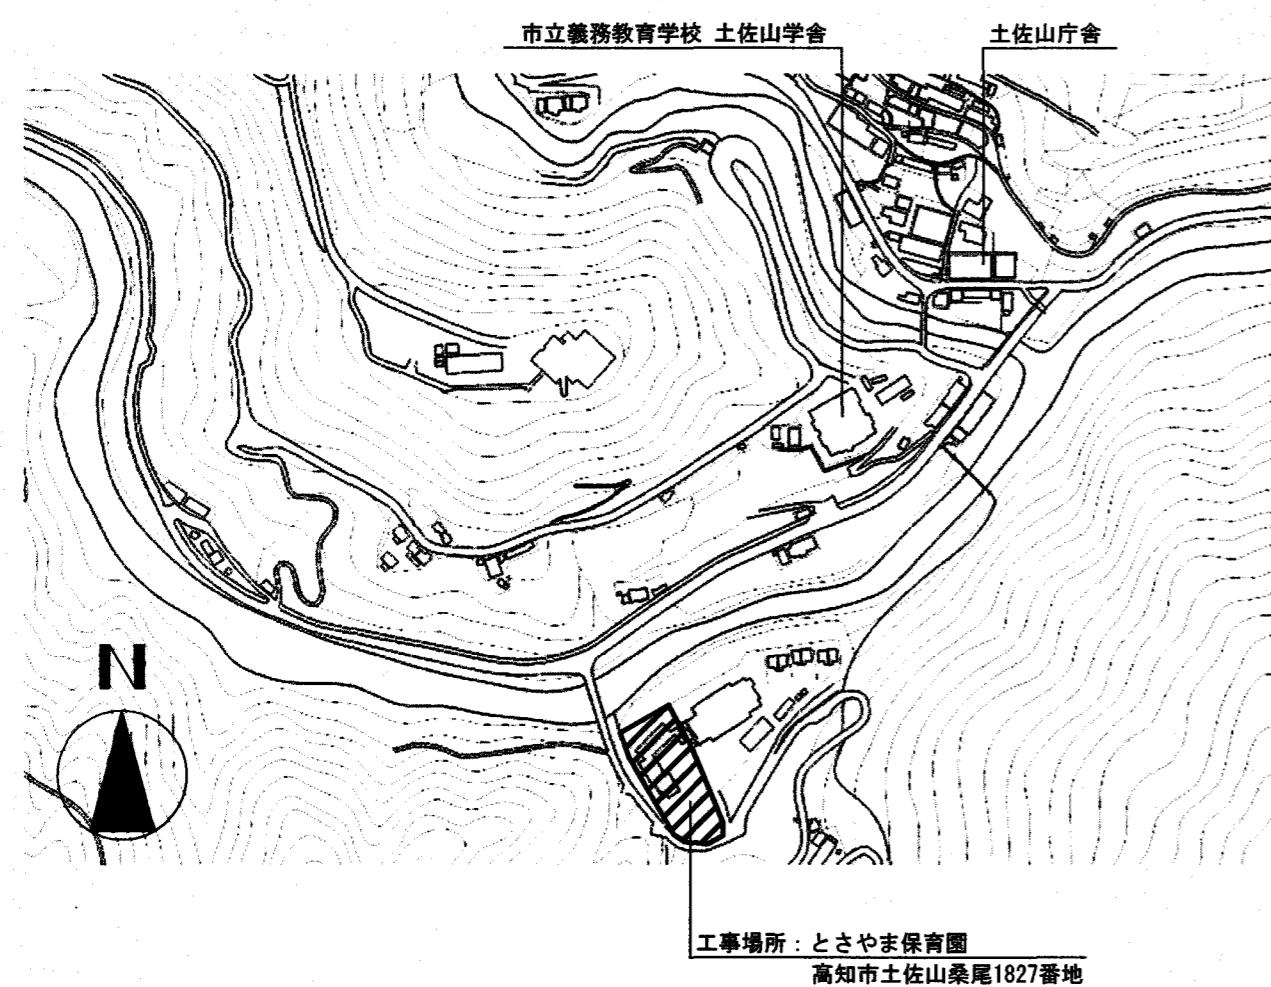


付近見取図

（凡例）

- - - : 成形鋼板 (H=2,000)
- ▲ : 施設利用者出入口
- △ : 工事関係者及び車両出入口

（施工条件）

- ・工事車両置き場②は、工事関係者以外の駐車防止用にカラーコーンを設置すること。
- ・登園(8:30~9:00)と降園(16:15~16:45)の時間帯は、工事ヤード内への車両の進出入を禁止する。
- ・午睡(12:00~14:00)の時間帯は解体作業を禁止する。
- ・遊具移設作業を行う際は、作業範囲をプラスチックフェンス(H=1,200)程度で囲うこと。

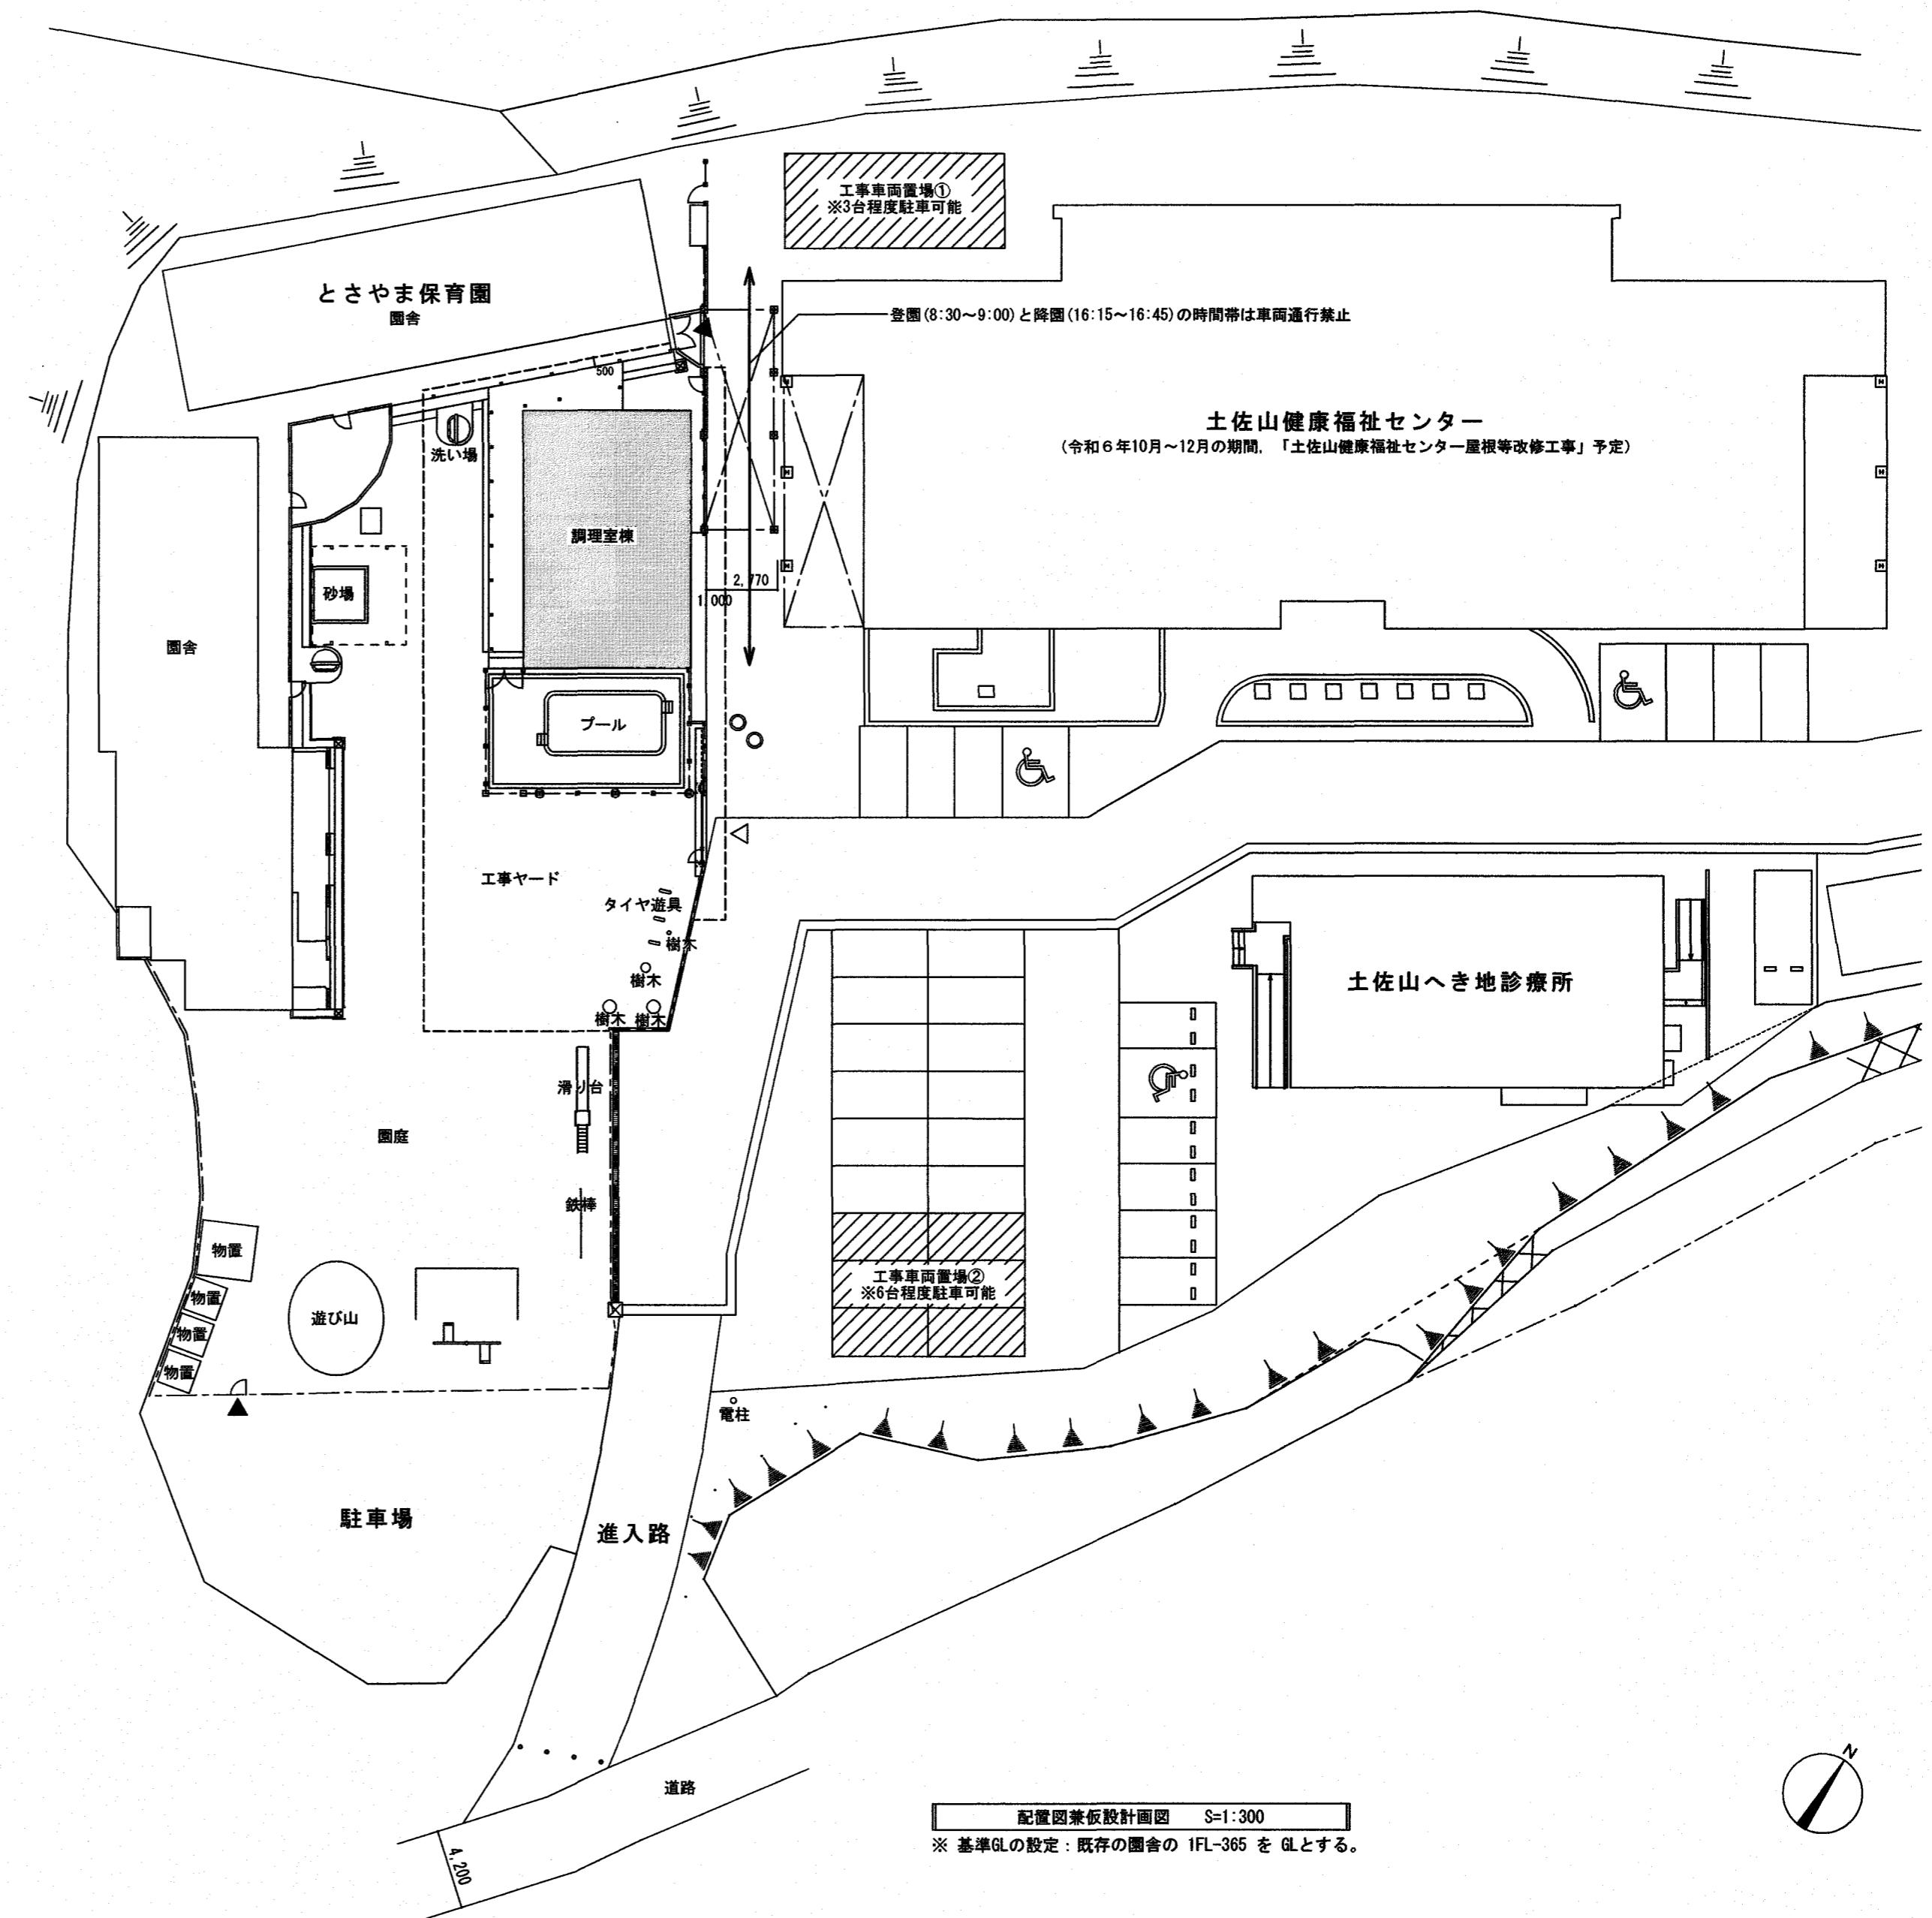

配置図兼仮設計画図 S=1:300

* 基準GLの設定：既存の園舎の1FL-365をGLとする。

備考			
高知市建設部公共建築課			
係	係長	課長補佐	課長
小野	益田	森	山口

とさやま保育園調理室棟新築工事

設計図

三建設計有限公司

登録高-6号

高知市知寄町1-5-1 TEL 883-1761 FAX 883-1633

一級建築士第135971 安並和文


図面名称 付近見取図、配置図兼仮設計画図

縮尺 S=1:300	NO.
年月日	担当
美園	A — 10


採光検討表 (排煙・換気は変更無し)

検討 ①<② のでOK

室名	A(m ²)	①必要開口面積	有効開口位置	②有効開口面積 W×H×補正係数	検討
3歳児室	30.639m ²	30.639×1/5=6.1278m ²	AW-1×2ヶ所	1.685×1.150×2ヶ所×3=11.626m ²	OK
4歳児室	30.639m ²	30.639×1/5=6.1278m ²	AW-1×2ヶ所	1.685×1.150×2ヶ所×3=11.626m ²	OK

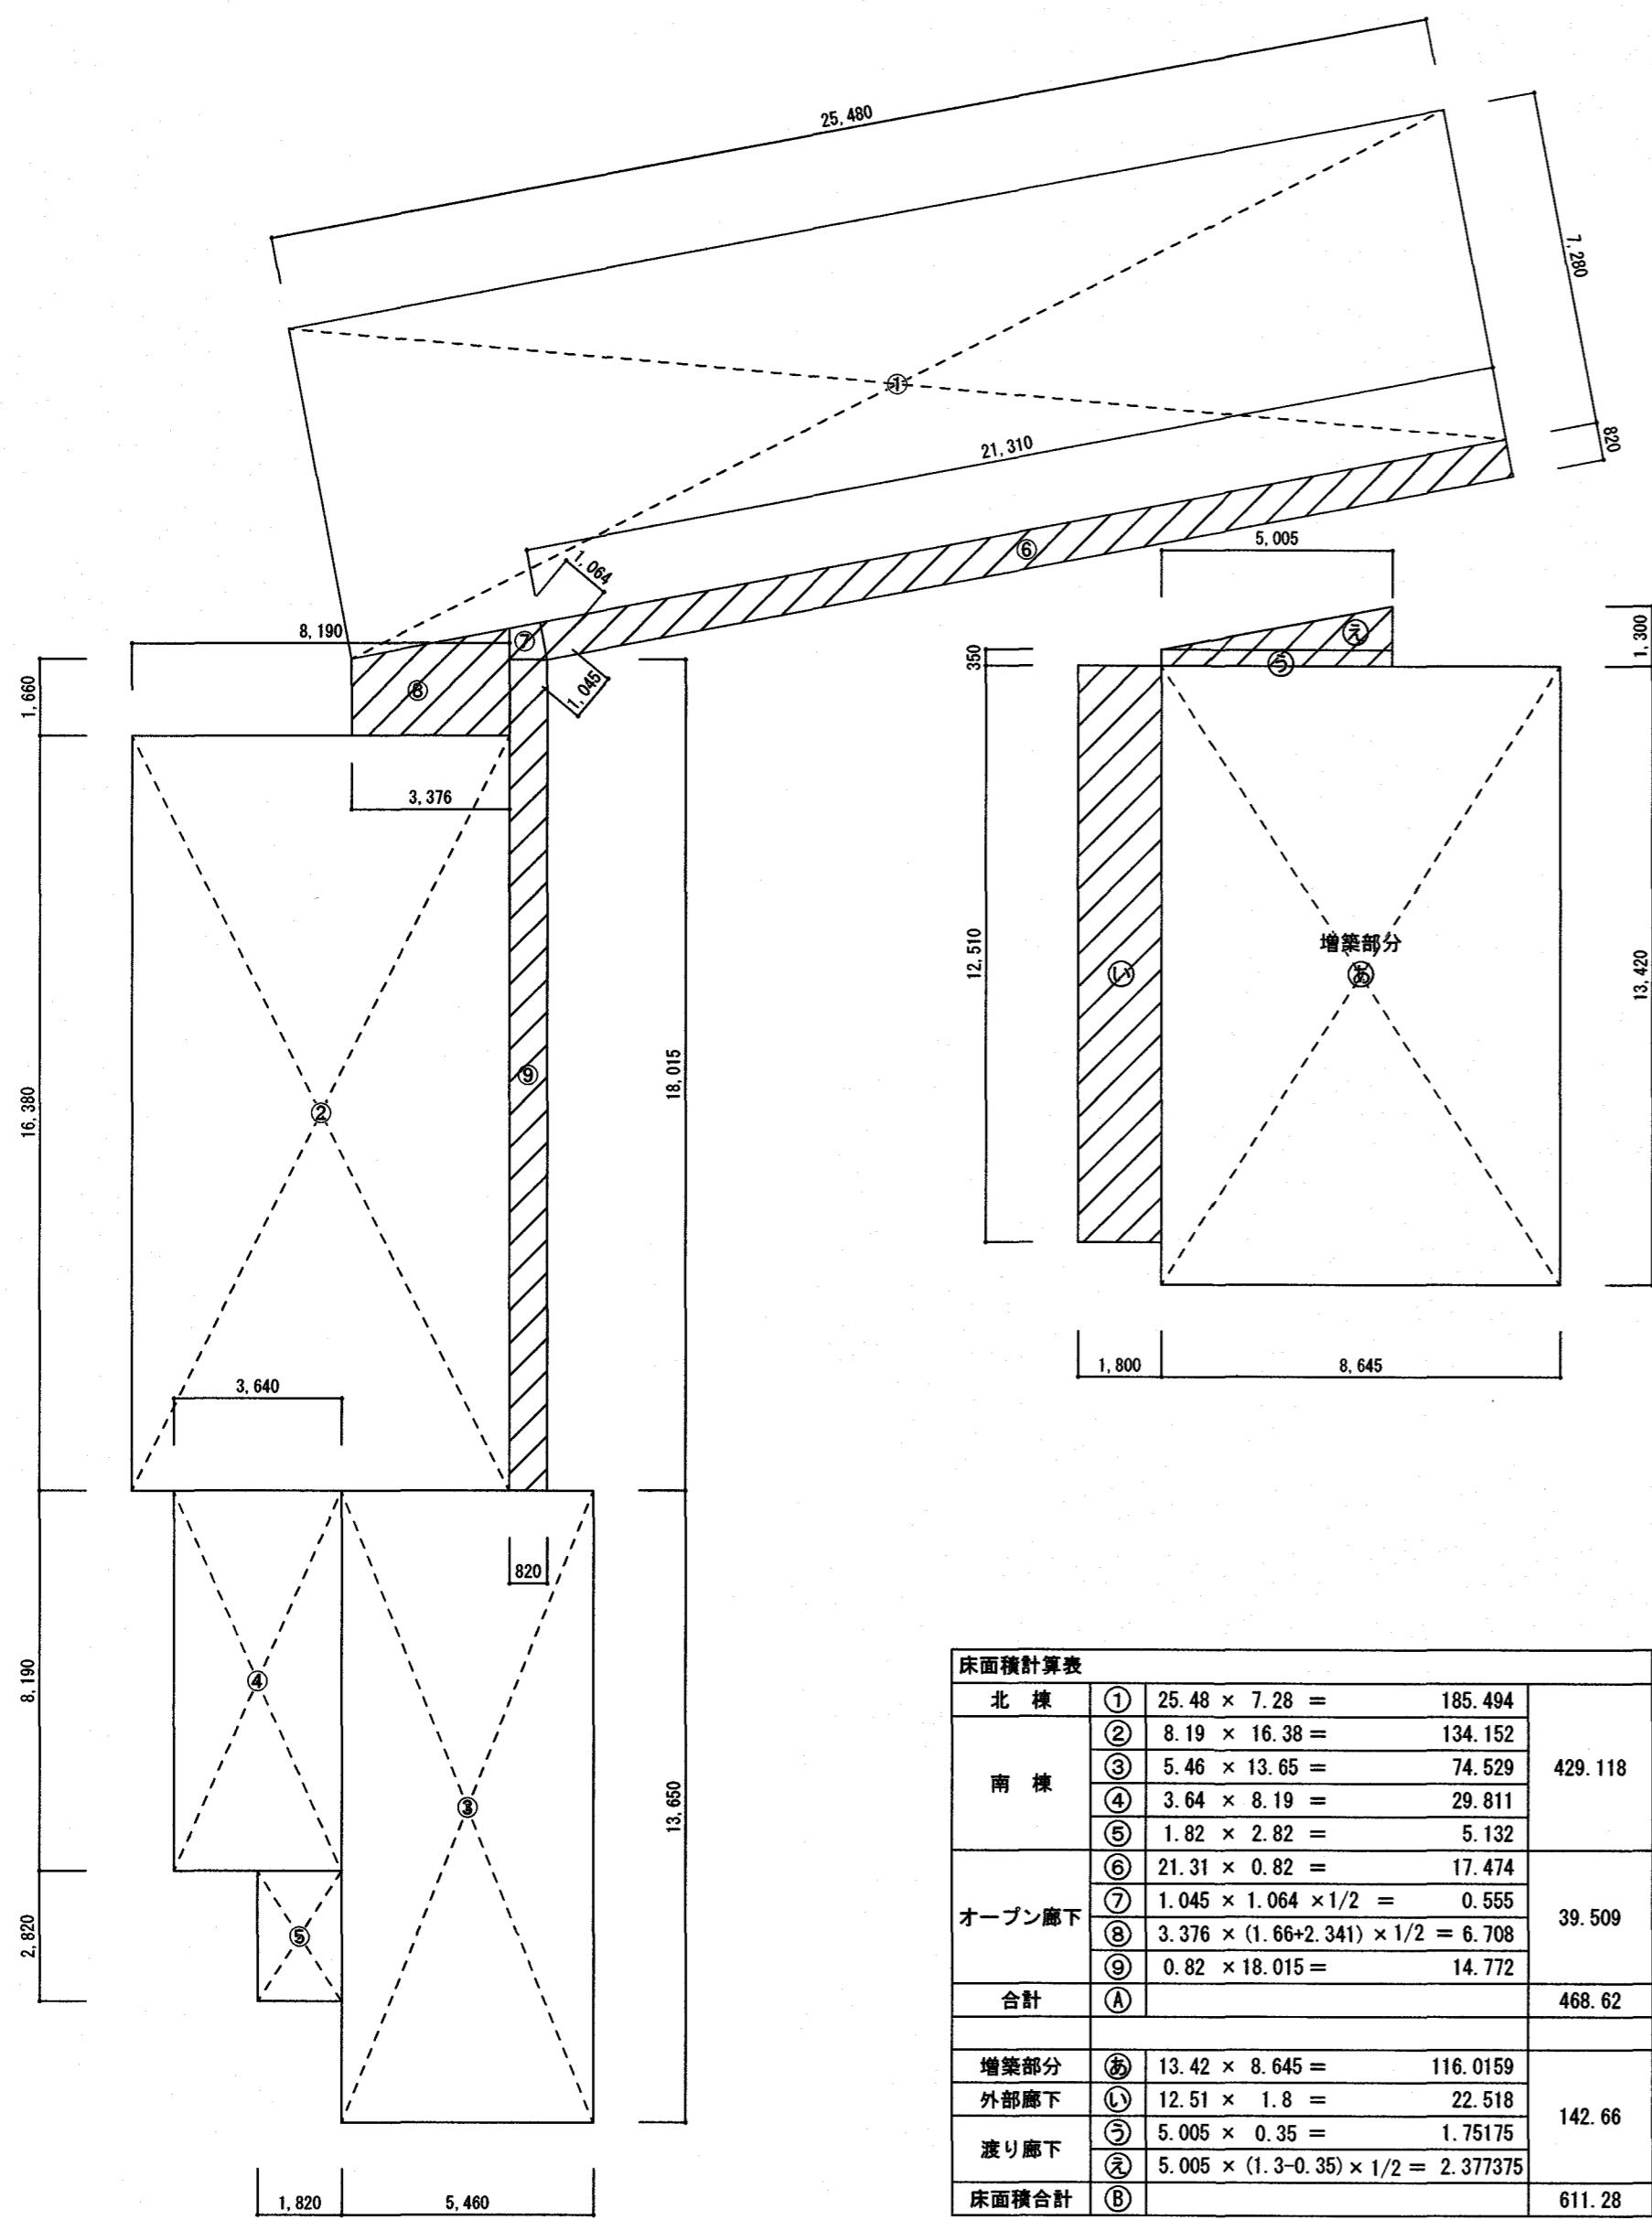

床面積図 S=1:100

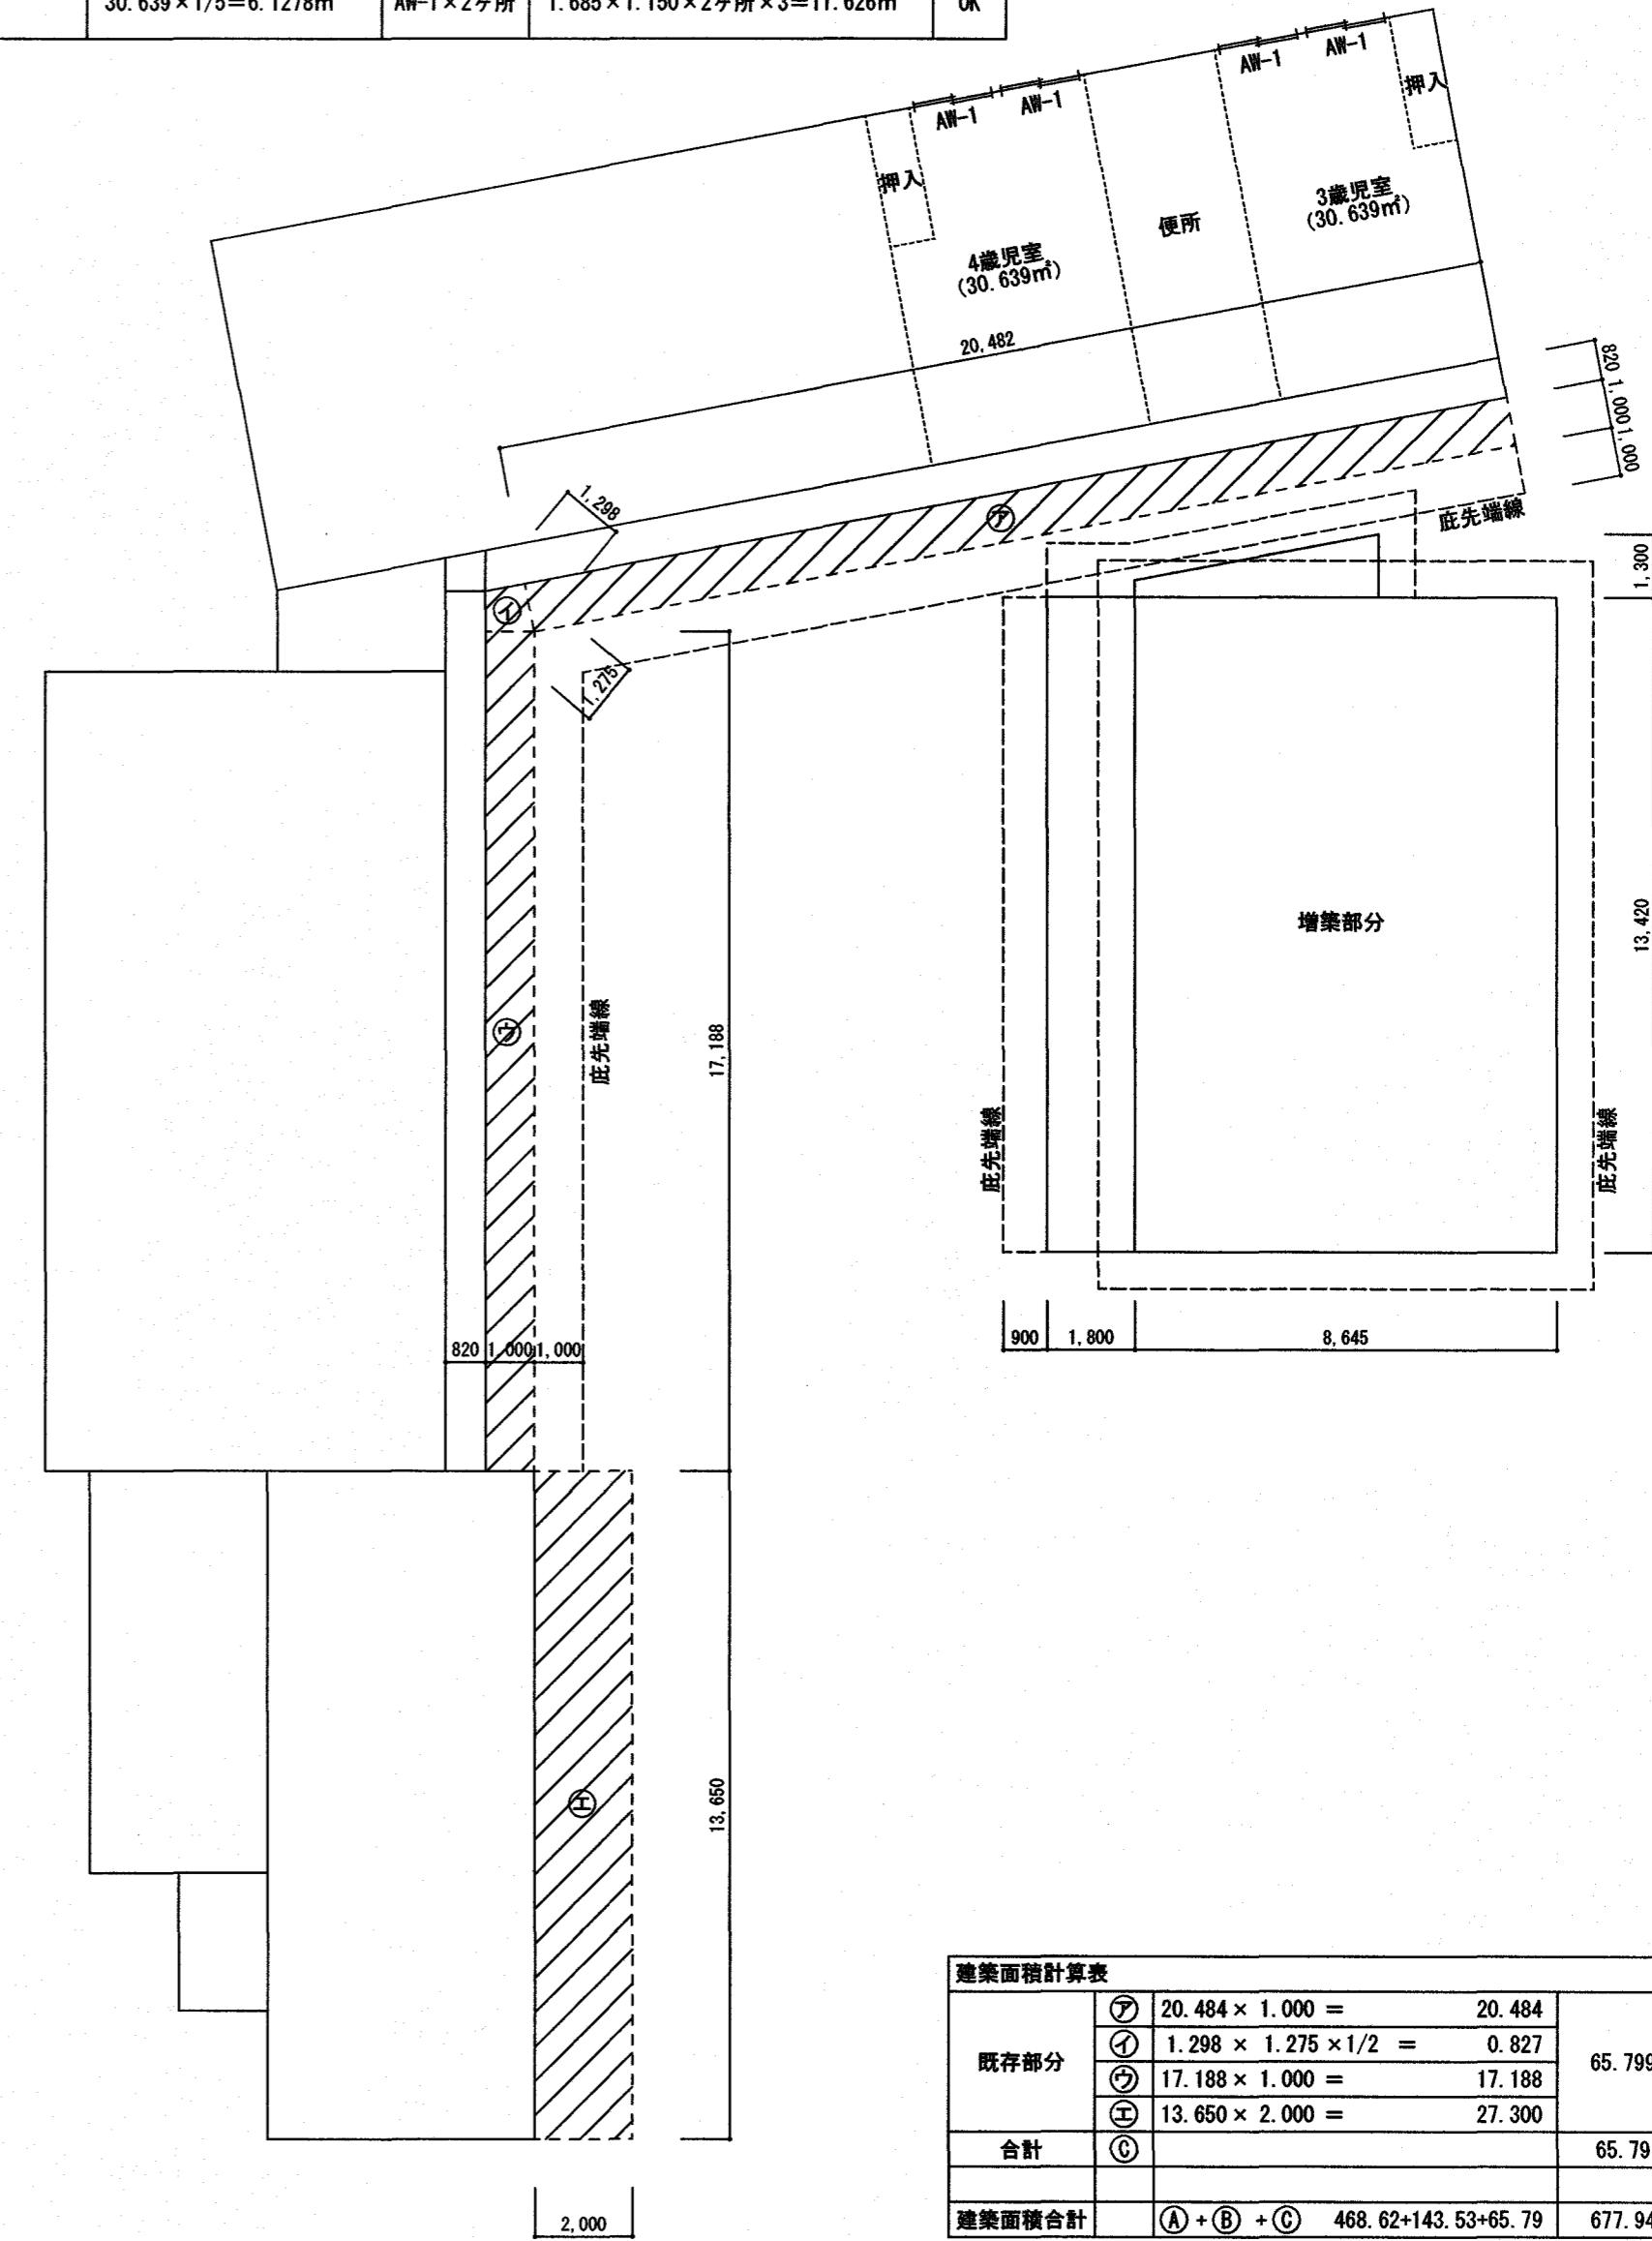

建築面積図 S=1:100

外部仕上表

名 称	仕 上	名 称	仕 上	名 称	仕 上	名 称	仕 上
基礎	普通型枠打ち放しコンクリート	屋根	カラーガルバリウム鋼板立平蓋 t=0.4mm	軒裏	けい酸カルシウム板 t=6mm (目透かし) EP-G塗	その他	換気ガラリ：ステンレス 150φ、U型フード付、防虫ネット張
根廻	化粧型枠打ち放しコンクリート 撥水材塗布(GL-50迄塗布)		改質アスファルトルーフィング t=1.0mm		杉板 t=15(見出し) 防腐処理K3 木材保護塗料塗 巾=100 本実		ゴミストッカー：容量425L程度、水洗い可能、鍵付き
外壁	窓業系サイディング t=16mm (塗装品)		野地板：構造用合板 t=12mm		断熱材		庇：アルミ押出形材(端部樹脂成型)
	透湿防水シート	破風・鼻隠	カラーガルバリウム鋼板加工 t=0.5mm	外部廊下	床：モルタル下地 防滑ビニル床シート t=2.5mm (段鼻：黄色系)		
	断熱材 t=100mm 24kg/m ²	軒先・ケラ	カラーガルバリウム鋼板加工 t=0.5mm		立上り部分：床同仕様、化粧型枠打ち放しコンクリート 撥水材塗布(GL-50迄塗布)		
縦胴縁45×18@455(杉)		堅樋	硬質塩ビ製φ75, 50		床：モルタル下地 防滑ビニル床シート t=2.5mm (段鼻：黄色系)		
		軒樋	硬質塩化ビニル雨樋角型前高150, 75		立上り部分：床同仕様、化粧型枠打ち放しコンクリート 撥水材塗布(GL-50迄塗布)		

内部仕上表

階	室 名	床	巾 木	壁	天 井	備 考		
1階	検収室	コンクリート金ごて押え ビニル床シート張り t=2mm	床材巻上げ H=100 アルミ製立上げ見切	化粧けい酸カルシウム板 t=6mm (突付け) GB-S t=12.5mm下地、胴縁：18×45@455(杉)	けい酸カルシウム板 t=6mm (目透かし) EP-G塗	天井見切 アルミ製	下地 LGS	天井高 2400
	食品庫	コンクリート金ごて押え ビニル床シート張り t=2mm	床材巻上げ H=100 アルミ製立上げ見切	化粧けい酸カルシウム板 t=6mm (突付け) GB-S t=12.5mm下地、胴縁：18×45@455(杉)	けい酸カルシウム板 t=6mm (目透かし) EP-G塗	アルミ製	LGS	2400
	下処理室	コンクリート金ごて押え 合成樹脂塗床	合成樹脂塗床 H=100 アルミ製立上げ見切	化粧けい酸カルシウム板 t=6mm (突付け) GB-S t=12.5mm下地、胴縁：18×45@455(杉)	けい酸カルシウム板 t=6mm (目透かし) EP-G塗	アルミ製	LGS	2400
	調理室	コンクリート金ごて押え 合成樹脂塗床	合成樹脂塗床 H=100 アルミ製立上げ見切	化粧けい酸カルシウム板 t=6mm (突付け) GB-S t=12.5mm下地、胴縁：18×45@455(杉)	けい酸カルシウム板 t=6mm (目透かし) EP-G塗	アルミ製	LGS	2500
	洗浄室	コンクリート金ごて押え 合成樹脂塗床	合成樹脂塗床 H=100 アルミ製立上げ見切	化粧けい酸カルシウム板 t=6mm (突付け) GB-S t=12.5mm下地、胴縁：18×45@455(杉)	けい酸カルシウム板 t=6mm (目透かし) EP-G塗	アルミ製	LGS	2500
	休憩室	構造用合板24mm下地 桧フローリング t=12mm張り(塗装品)	桧 t=15mm H=60 UC塗	ビニルクロス張り GB-R t=12.5mm + 9.5mm下地、胴縁：18×45@455(杉)	GB-D t=9.5mm (直張り)	塗ビ	LGS	2350
	職員トイレ	構造用合板24mm+ラワンベニヤ9mm下地 ビニル床シート張り t=2mm	ビニル巾木 H=100	ビニルクロス張り GB-S t=12.5mm + 9.5mm下地、胴縁：18×45@455(杉)	GB-D t=9.5mm (直張り)	塗ビ	LGS	2350
	掃除具入	コンクリート金ごて押え ビニル床シート張り t=2mm	ビニル巾木 H=100	ビニルクロス張り GB-S t=12.5mm + 9.5mm下地、胴縁：18×45@455(杉)	GB-D t=9.5mm (直張り)	塗ビ	LGS	2470
	収納	構造用合板24mm下地 桧フローリング t=12mm張り(塗装品)	雑巾櫛 15×10 UC塗	ビニルクロス張り GB-R t=12.5mm + 9.5mm下地、胴縁：18×45@455(杉)	GB-D t=9.5mm (直張り)	塗ビ	LGS	2350
	踏込み1	コンクリート金ごて押え 100角タイル張り	100角タイル張り	ビニルクロス張り GB-R t=12.5mm + 9.5mm下地、胴縁：18×45@455(杉)	GB-D t=9.5mm (直張り)	塗ビ	LGS	2470
	踏込み2	コンクリート金ごて押え ビニル床シート張り t=2mm	木製框 25×125 UC塗 ビニル巾木 H=100	ビニルクロス張り GB-S t=12.5mm + 9.5mm下地、胴縁：18×45@455(杉)	GB-D t=9.5mm (直張り)	塗ビ	LGS	2470
	搬出室	コンクリート金ごて押え ビニル床シート張り t=2mm	床材巻上げ H=100 アルミ製立上げ見切	化粧けい酸カルシウム板 t=6mm (突付け) GB-S t=12.5mm + 9.5mm下地、胴縁：18×45@455(杉)	けい酸カルシウム板 t=6mm (目透かし) EP-G塗	アルミ製	LGS	2400

(採光・排煙設備・換気設備)検討表

室名	A(m ²)	必要採光面積	有効開口位置	建具面積 W×H(m ²) (S1)	補正係数の計算			有効面積 (S1×K)	検討	必要換気面積	有効開口位置	有効開口面積 W×H(m ²)	検討	必要排煙面積	有効開口位置	有効開口面積 W×H(m ²)	検討
					計算式	算定値	採光補正係数 (K0~3.0 =1, -3)										
洗浄室	5.460×1.820=9.932m ²	9.93×1/20=0.4965m ²	AD-4	0.61×1.8=1.098	—	—	1	1.098	OK	9.93×1/20=0.4965m ²	AD-4	0.78×2.0=1.56	OK	9.93×1/50=0.1986m ²	AW-3 AD-4	0.3×0.6+0.78×0.3=0.414	OK
調理室	1.820×3.185+7.960×5.005 =45.6365m ²	(45.63+9.1)×1/20 =2.7365m ²	AW-1×2ヶ所	0.78×1.1×4=3.432	—	—	1	3.432	OK	45.63×1/20=2.2815m ² AD-4×2ヶ所 =2.496	0.78×0.3×4+0.78×2.0 =2.496	OK	45.63×1/50=0.9126m ²	AW-1×2ヶ所	0.78×0.3×4=0.942	OK	
検収室	2.500×3.640=9.100m ²									9.10×1/20=0.455m ²	AD-3	0.78×2.0=1.56	OK	9.10×1/50=0.182m ²	AD-3	0.4×0.78=0.312	OK
下処理室	3.640×1.820+0.910×1.480 =7.9746m ²	7.97×1/20=0.3985m ²	AW-3	0.50×0.87=0.435	—	—	1	0.435	OK	7.97×1/20=0.3985m ²	AD-3	0.6×0.9=0.54	OK	7.97×1/50=0.1594m ²	AW-3	0.4×0.6=0.24	OK
休憩室	2.730×2.640+3.640×3.640 -0.800×0.910=19.7288m ²	19.72×1/20=0.986m ²	AD-1	0.61×1.05=0.6405	1.25/2.6×10-1	3.808	3	1.9215	OK	19.72×1/20=0.986m ²	AD-1	0.78×2.0=1.56	OK	19.72×1/50=0.3944m ²	AW-2 AD-1	0.4×0.826+0.35×0.78=0.6034	OK

備考

※1 内装の胴縁について、構造用合板による耐力壁には施工しない。

高知市都市建設部公共建築課

係長


課長補佐

課長

課長

課長補佐

課長

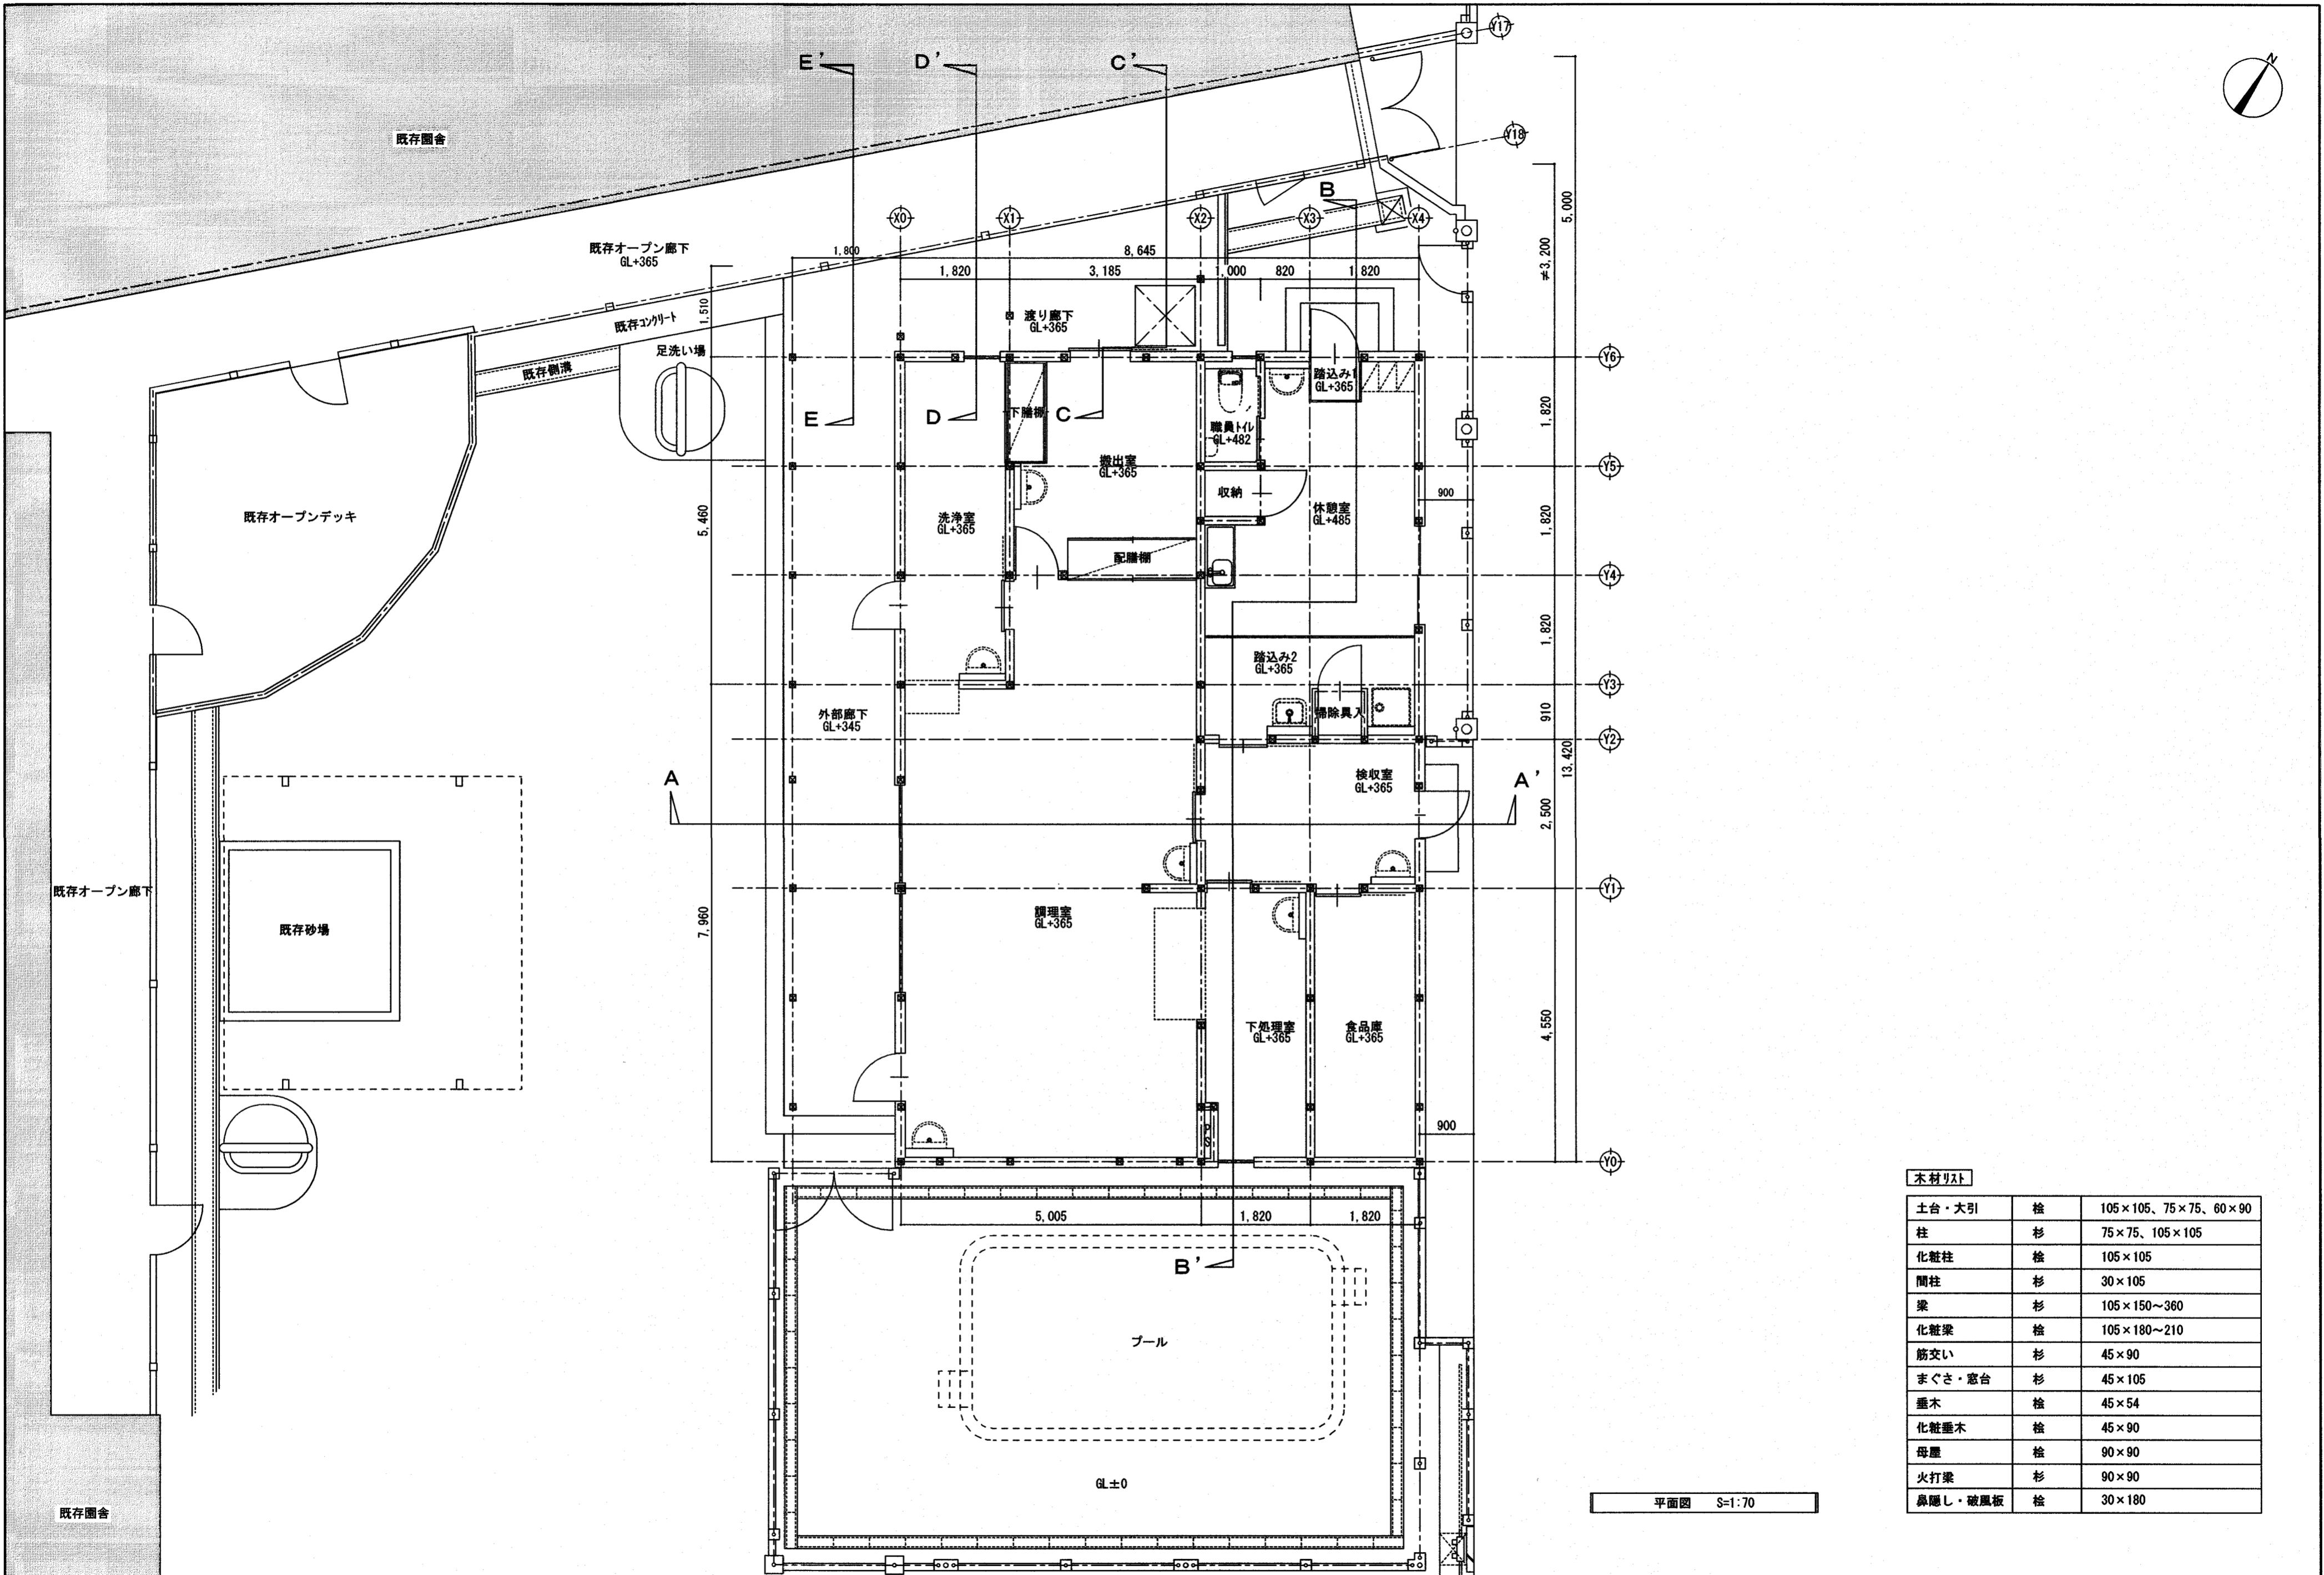

材リスト		
台・大引	桧	105×105、75×75、60×90
	杉	75×75、105×105
粧柱	桧	105×105
柱	杉	30×105
	杉	105×150~360
粧梁	桧	105×180~210
交い	杉	45×90
ぐさ・窓台	杉	45×105
木	桧	45×54
粧垂木	桧	45×90
屋	桧	90×90
打梁	杉	90×90
隠し・破風板	桧	30×180

備考

京知文都文建部公牘建筑

とさやま保育園調理室棟新築工事

三建設有限公司


設計図

画面名称 画面四

平面圖

卷之三

S=1:70			NO.	A — 13
年	月	日	担当	製圖

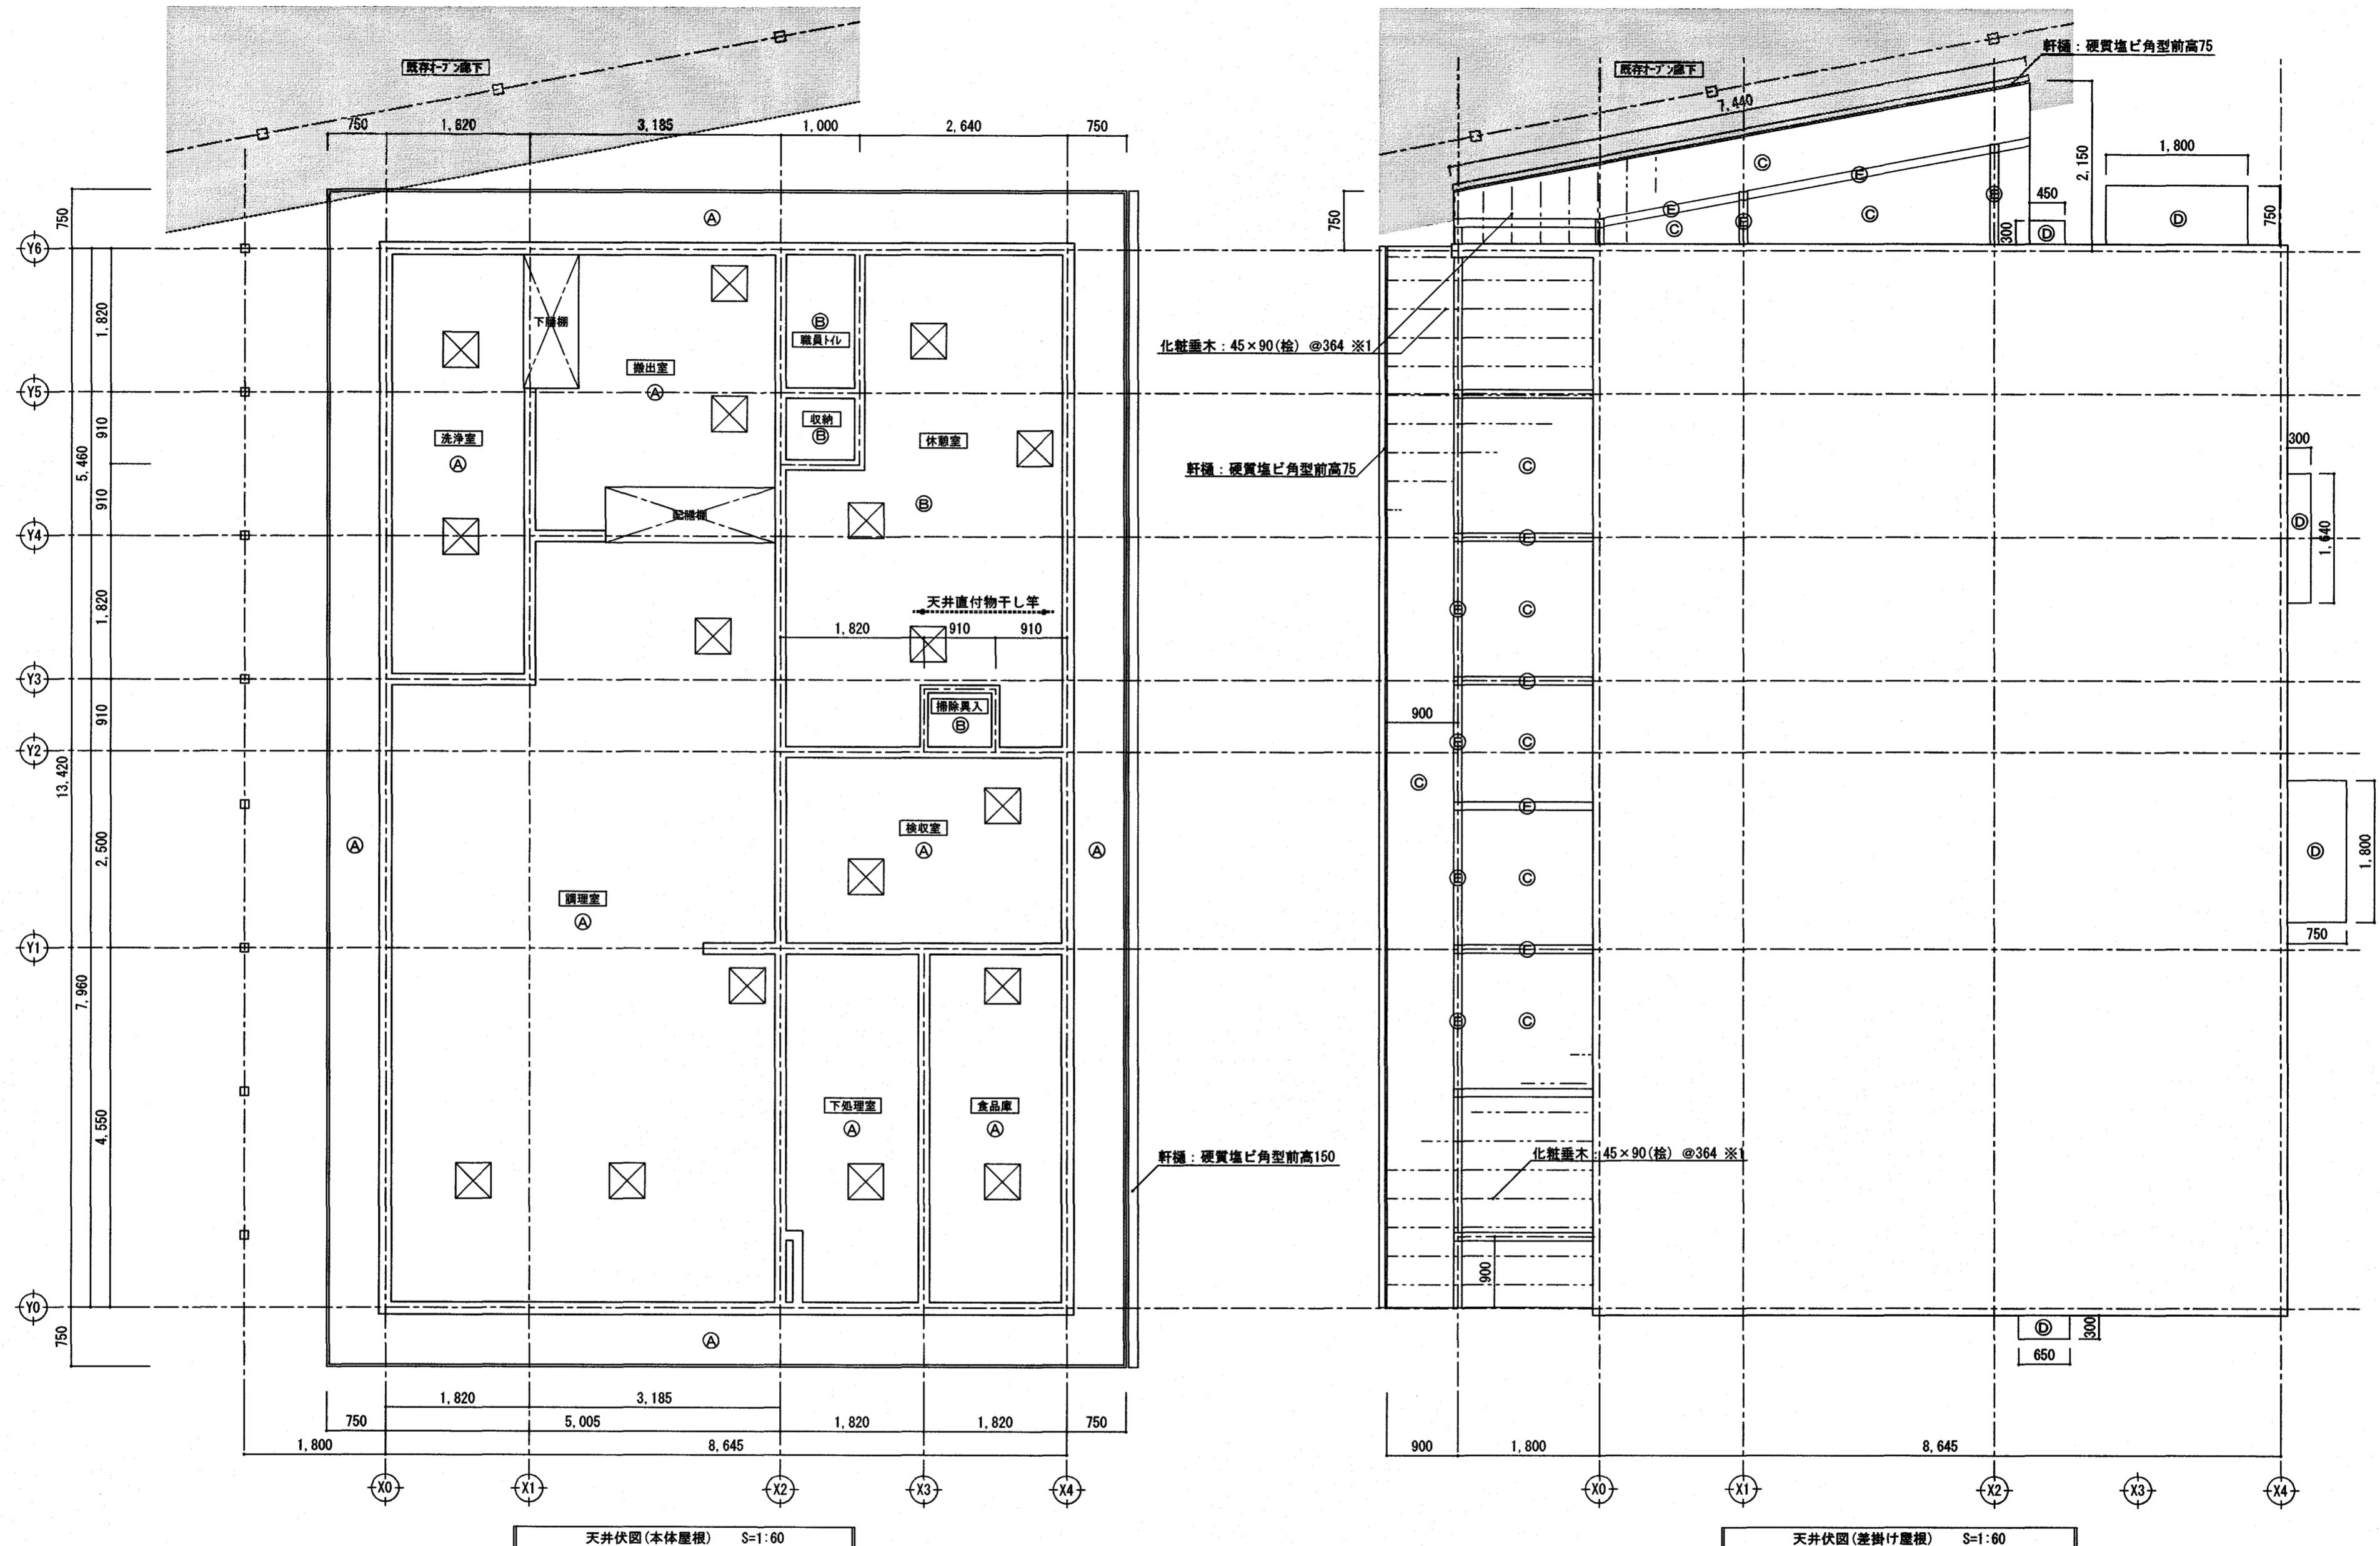

天井伏図(本体屋根) S=1:60

天井伏図(差掛け屋根) S=1:60

天井仕上表

(A) けい酸カルシウム板 t=6mm(目透かし) EP-G塗 LGS@255下地	(E) 化粧梁: 桧 ※1
(B) GB-D t=9.5mm(直張り) LGS@255下地	
(C) 化粧野地板: 杉板 t=15mm(見出し) ※1 木下地	
(D) 小庇: アルミ製(アルミ押出型材)	天井点検口 450x450(17ヶ所) ※場所は打合せの上決定

※ 軒天けい酸カルシウム板と壁の取合い部分には、塩ビ見切り縁取付

備考

※1 外部化粧材は全て防腐処理K3を注入し木材保護塗料塗とする。

※2 軒天井以外の天井裏には断熱材を設けること。

高知市都市建設部公共建築課

係長

課長補佐

課長

とさやま保育園調理室棟新築工事

三建設有限公司

登録高-6号

高知市知寄町1-5-1 TEL 883-1761 FAX 883-1633

一級建築士第135971 安並和文

四面名称 天井伏図


NO. A — 14

年月日





担当

課題

縮尺 S=1:60

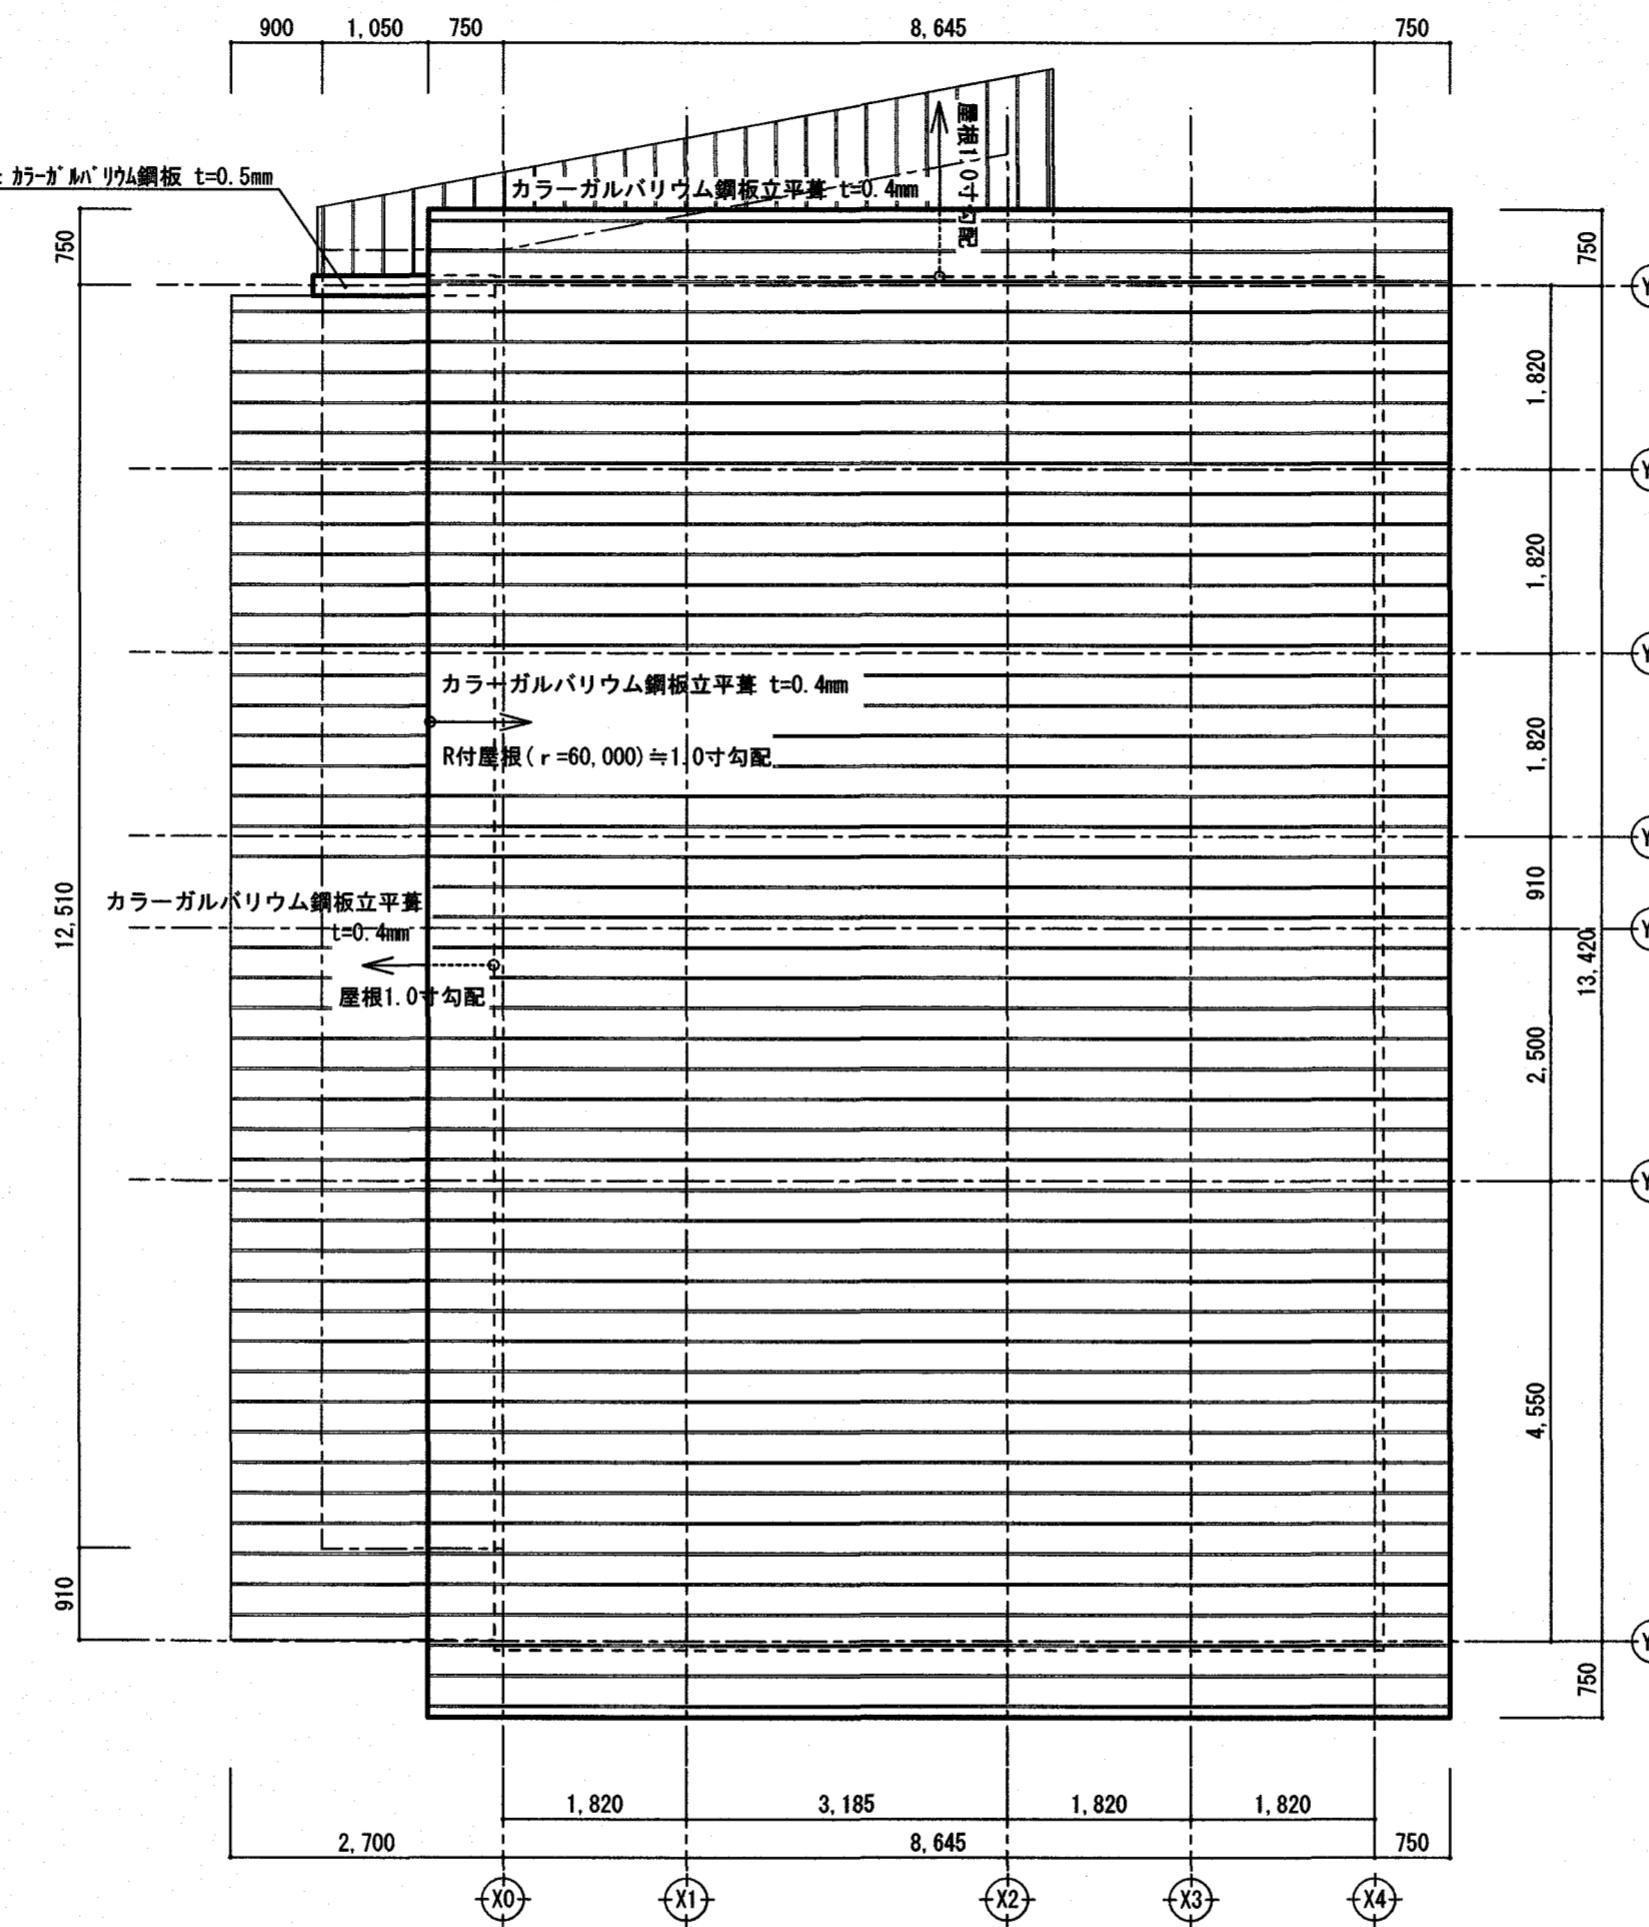

屋根伏図 S=1:75

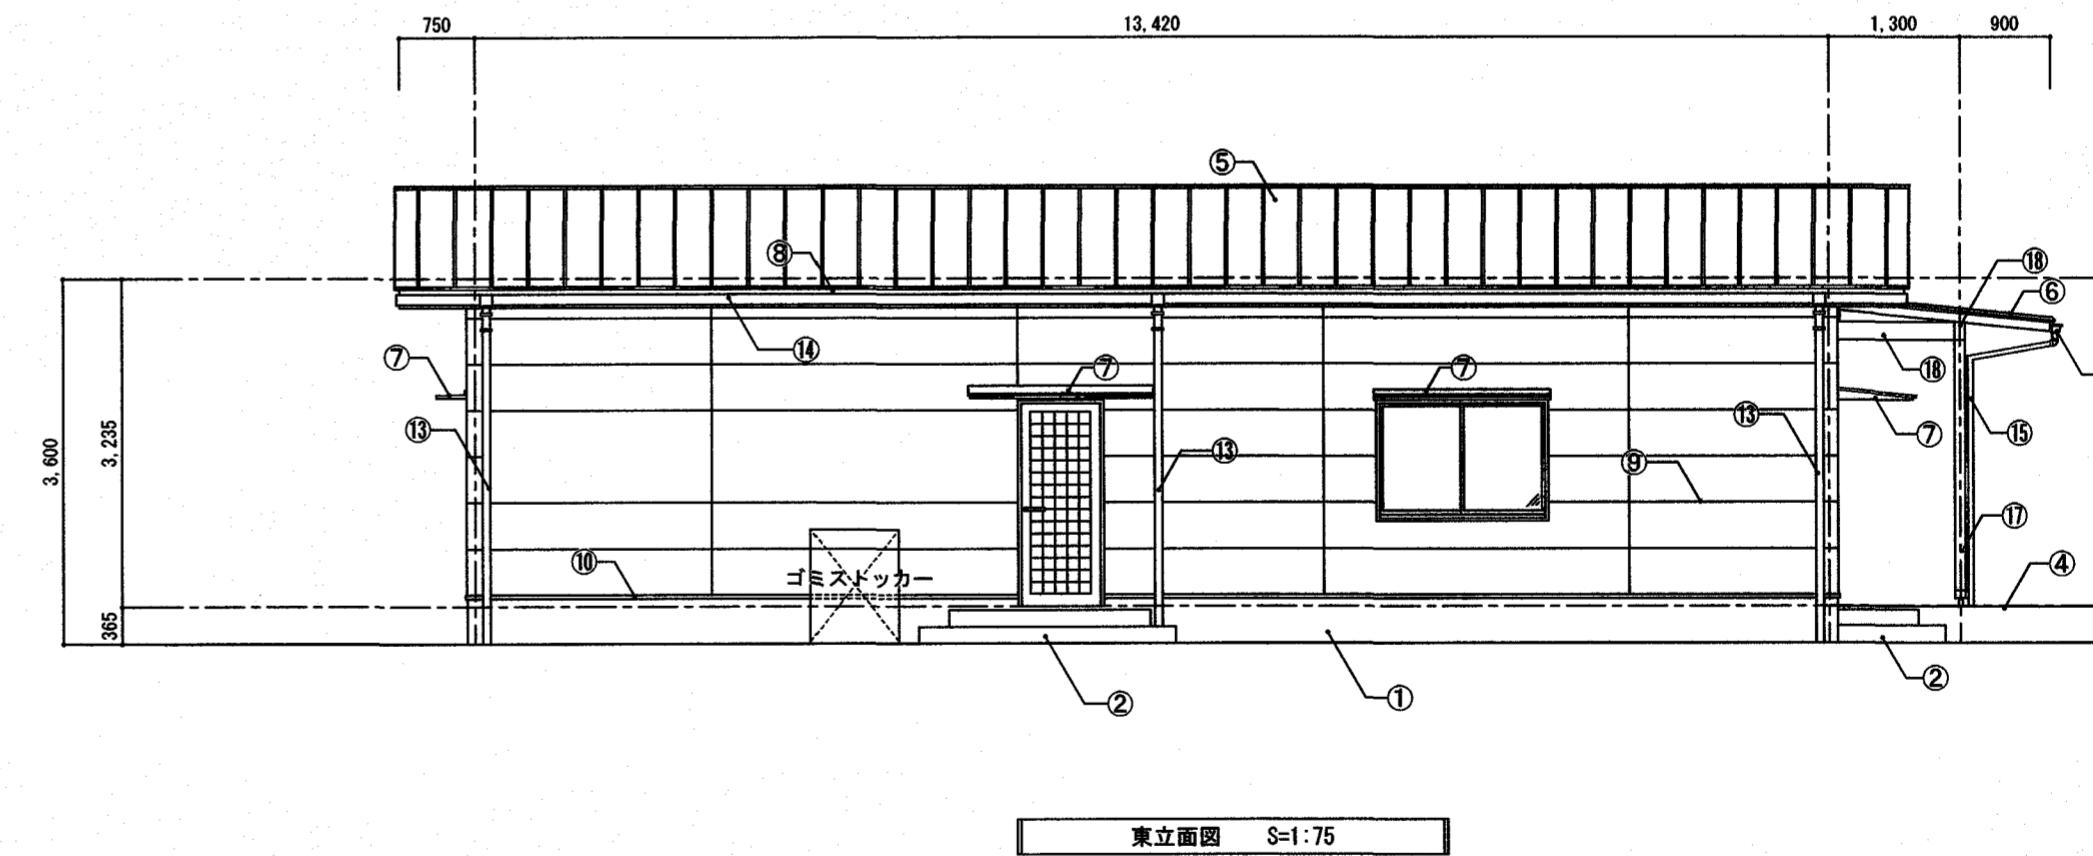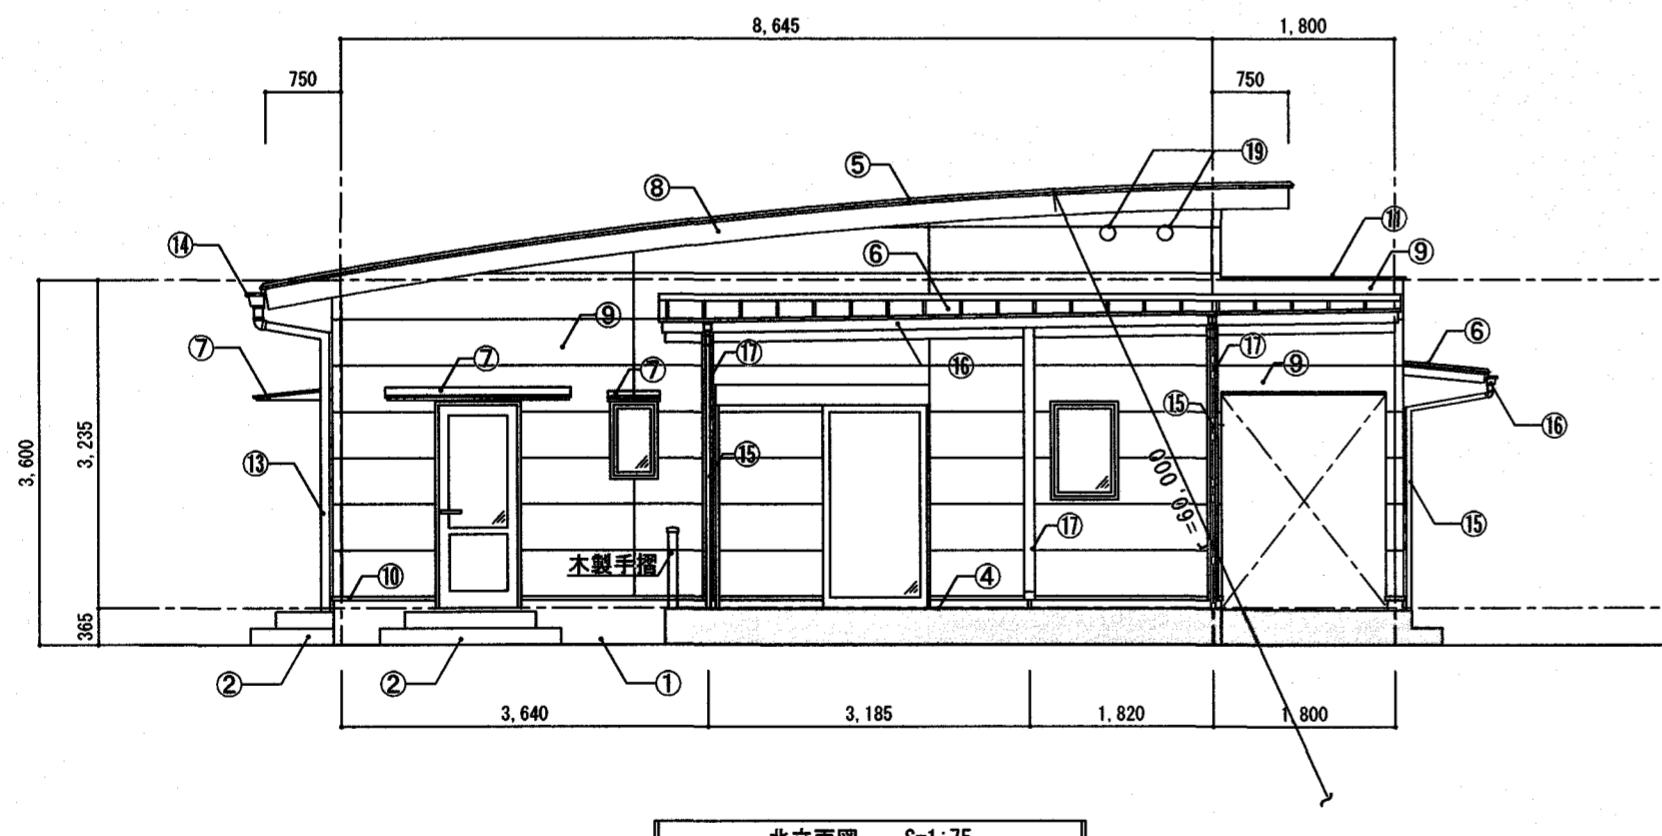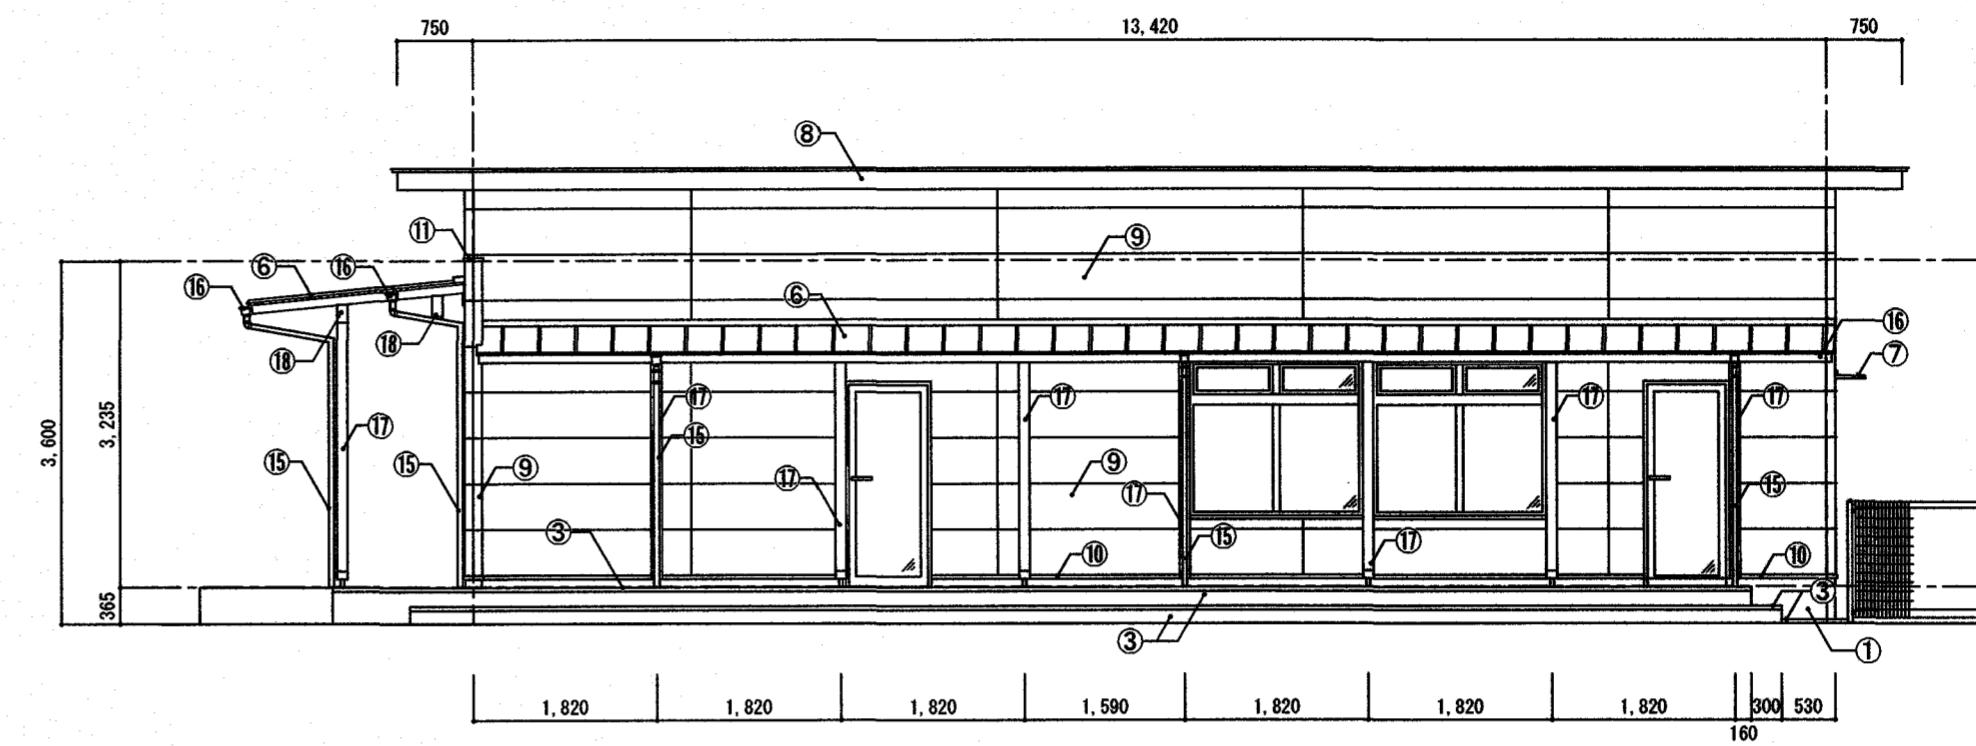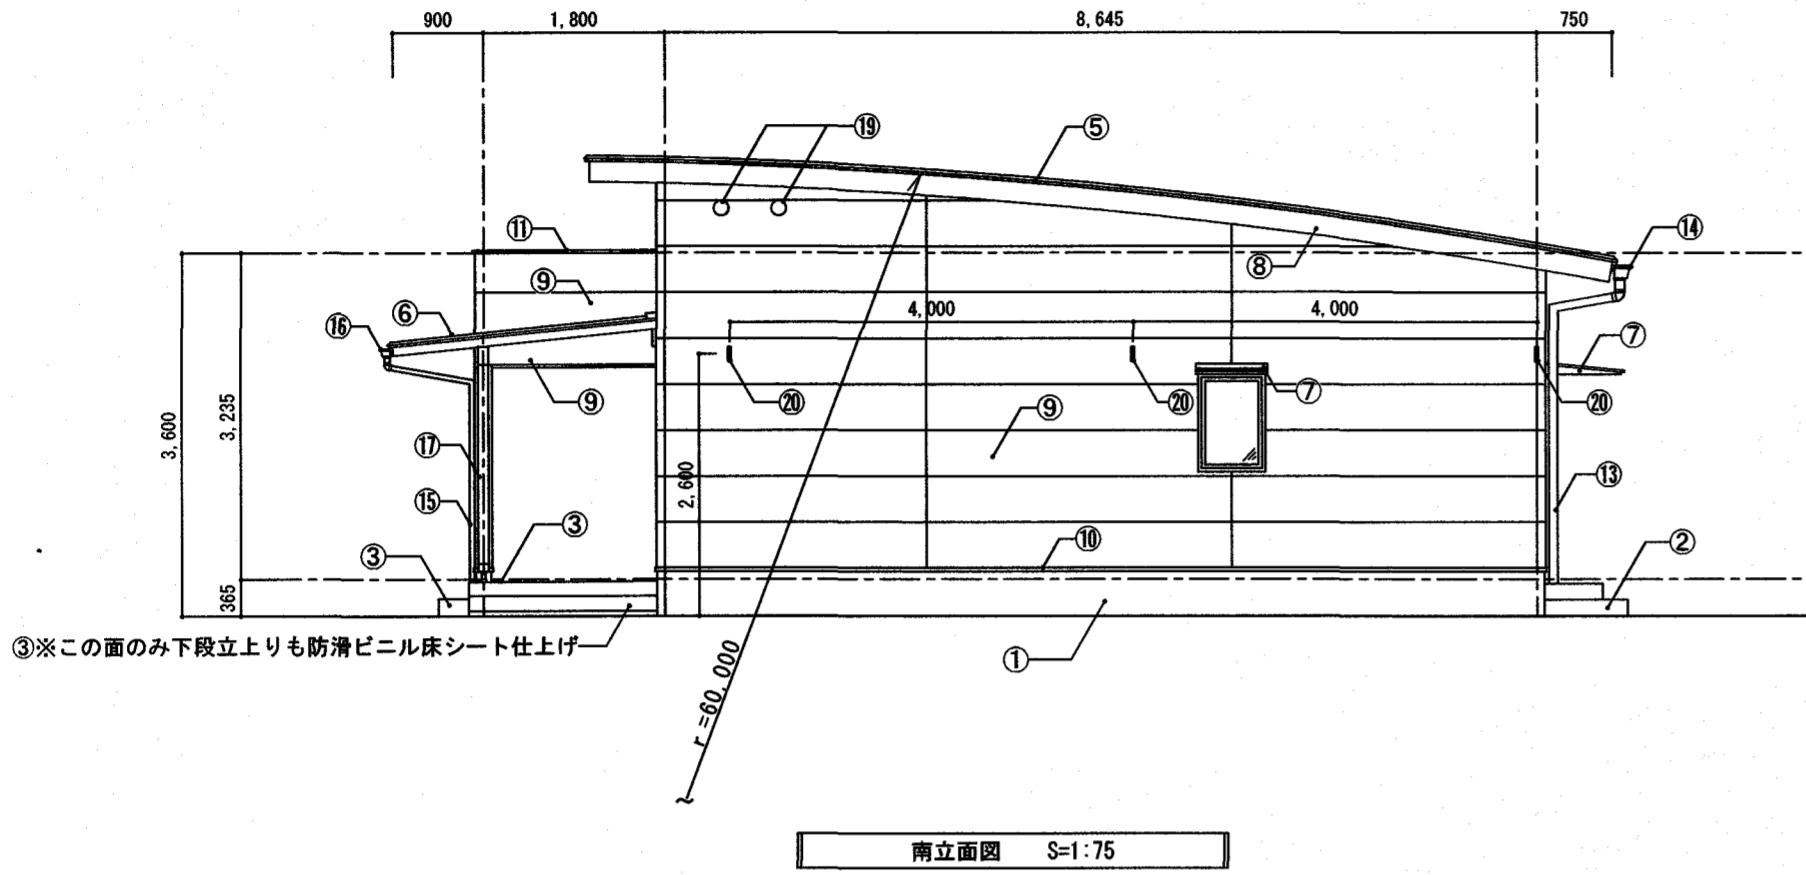

名称

①	根廻	化粧型枠打ち放しコンクリート 漆水材塗布(GL-50迄塗布)	④	渡り廊下	床・防滑ビニル床シート t=2.5mm 立上り：化粧型枠打ち放しコンクリート 漆水材塗布(GL-50迄塗布)	⑧	破風・鼻隠	カラーガルバリウム鋼板加工 t=0.5mm	⑬	堅縦	硬質塩ビ製φ75 カラーVP	⑰	化粧柱	栓 ※1
②	ポーチ	路面：コンクリート直押え刷毛引き 立上り：化粧型枠打ち放しコンクリート 漆水材塗布(GL-50迄塗布)	⑤	屋根(本体)	カラーガルバリウム鋼板立平蓋 t=0.4mm 軒裏：けい酸カルシウム板 t=6mm EP-G塗	⑨	壁	窓業系サイディング t=16mm	⑭	軒樋	硬質塩化ビニル雨樋角型前高150	⑱	化粧梁	栓 ※1 木口カラーガルバリウム鋼板 t=0.5mm 加工
③	外部廊下	床：防滑ビニル床シート t=2.5mm 立上り：防滑ビニル床シート t=2.5mm(上段) 化粧型枠打ち放しコンクリート 漆水材塗布(GL-50迄塗布)(下段)	⑥	屋根(差掛)	カラーガルバリウム鋼板立平蓋 t=0.4mm、 軒裏：杉板 t=15mm(見出式) ※1	⑩	水切	カラーガルバリウム鋼板 t=0.35mm	⑮	堅縦	硬質塩ビ製φ50 カラーVP	⑲	換気ガリ	ステンレス 150Φ・U型フード付・防虫ネット張
			⑦	小庇	アルミ製(市販品)	⑪	笠木	カラーガルバリウム鋼板 t=0.5mm	⑯	軒樋	硬質塩化ビニル雨樋角型前高75	⑳	寒冷紗	寒冷紗取付用ワッフル ※寒冷紗取付用ワッフル詳細図(A-20)参照

備考
※1 外部化粧材は全て防腐処理K3を注入し木材保護塗料塗とする。



とさやま保育園調理室棟新築工事


設計図

三建設有限公司 登録高-6号

高知市知寄町1-5-1 TEL 883-1761 FAX 883-1633

一級建築士第135971 安並和文

図面名称	立面図		
立面図	S=1:75	No.	A — 16

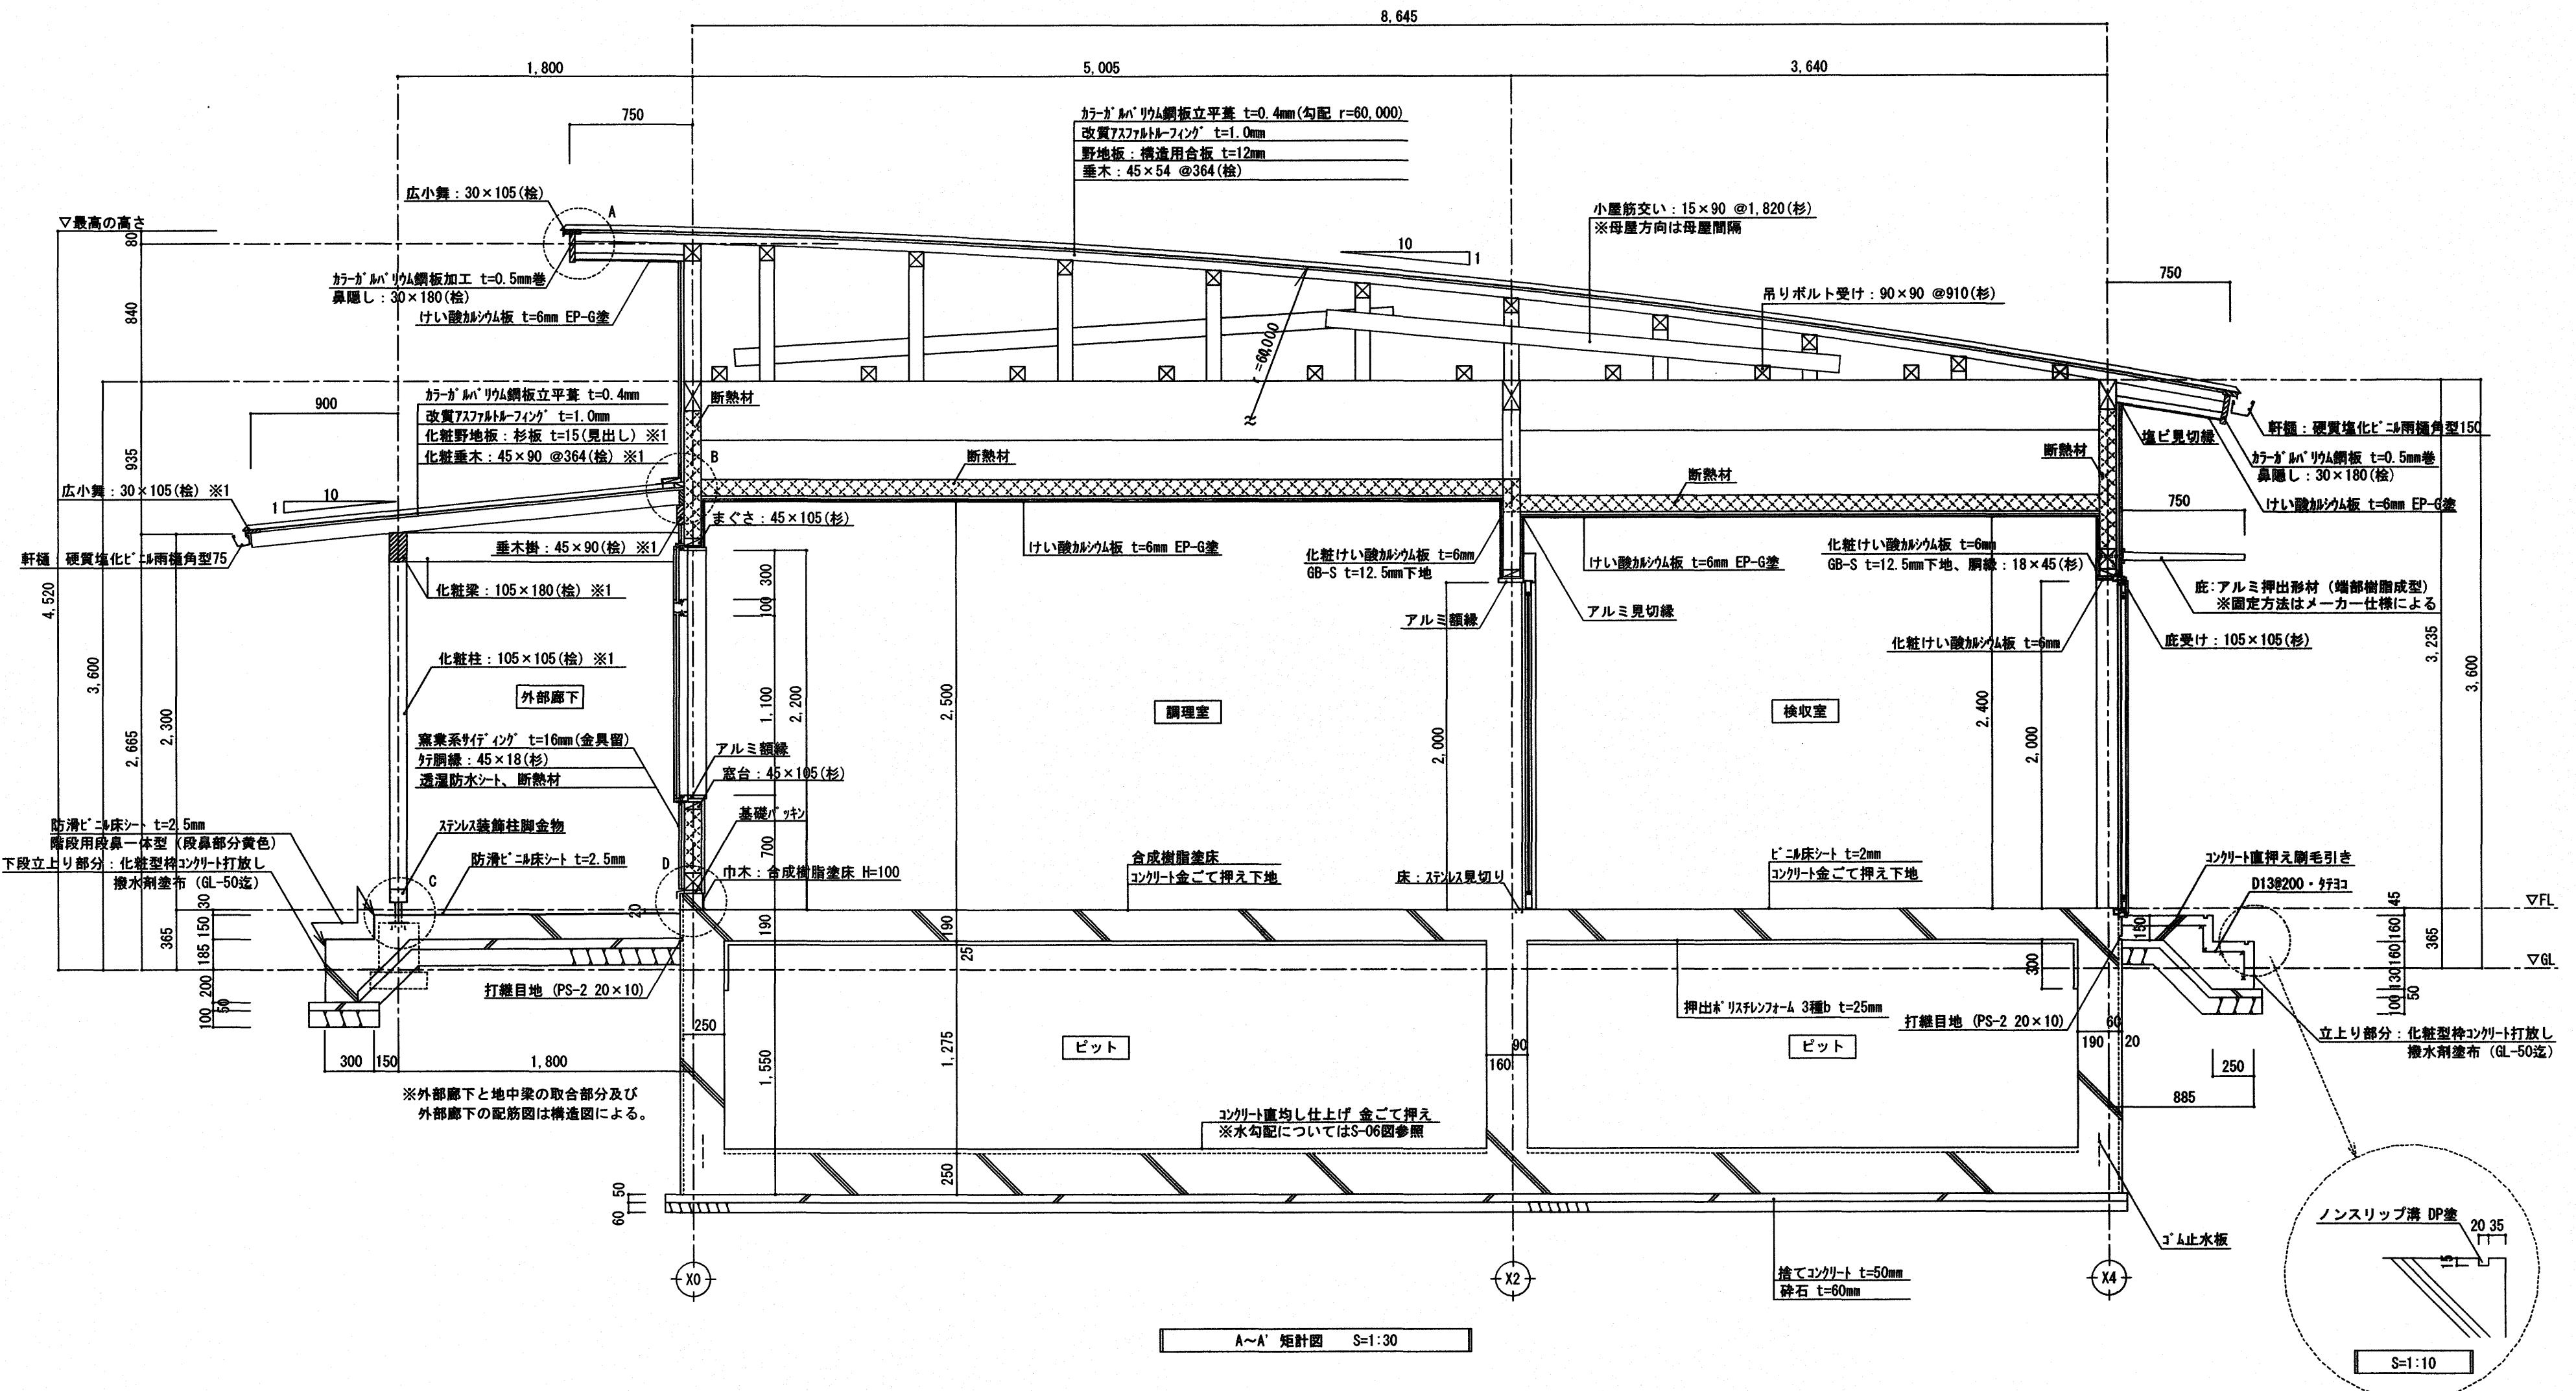

備考
※1 外部化粧材は全て防腐処理K3を注入し木材保護塗料塗とする。
※2 外部化粧柱は全て面取を行う。
※3 A, B, C, Dの詳細は、部分詳細図(A-29)参照。

高知市都市建設部公共

※1 外部化粧材は全て防腐処理K3を注入し、木材保護塗料塗とす

※? 外部化粧柱は全て面取を行う

※3 A B C Dの詳細は、部分詳細図(A-29)参照

1

六

卷之三

卷之三

とさやま保育園調理室棟新築工

論

三建設計有限公司


社登録高-6号

図面名称 A～A' 矩計図

縮尺 S=1:10 S=1:30

NO.

A — 17

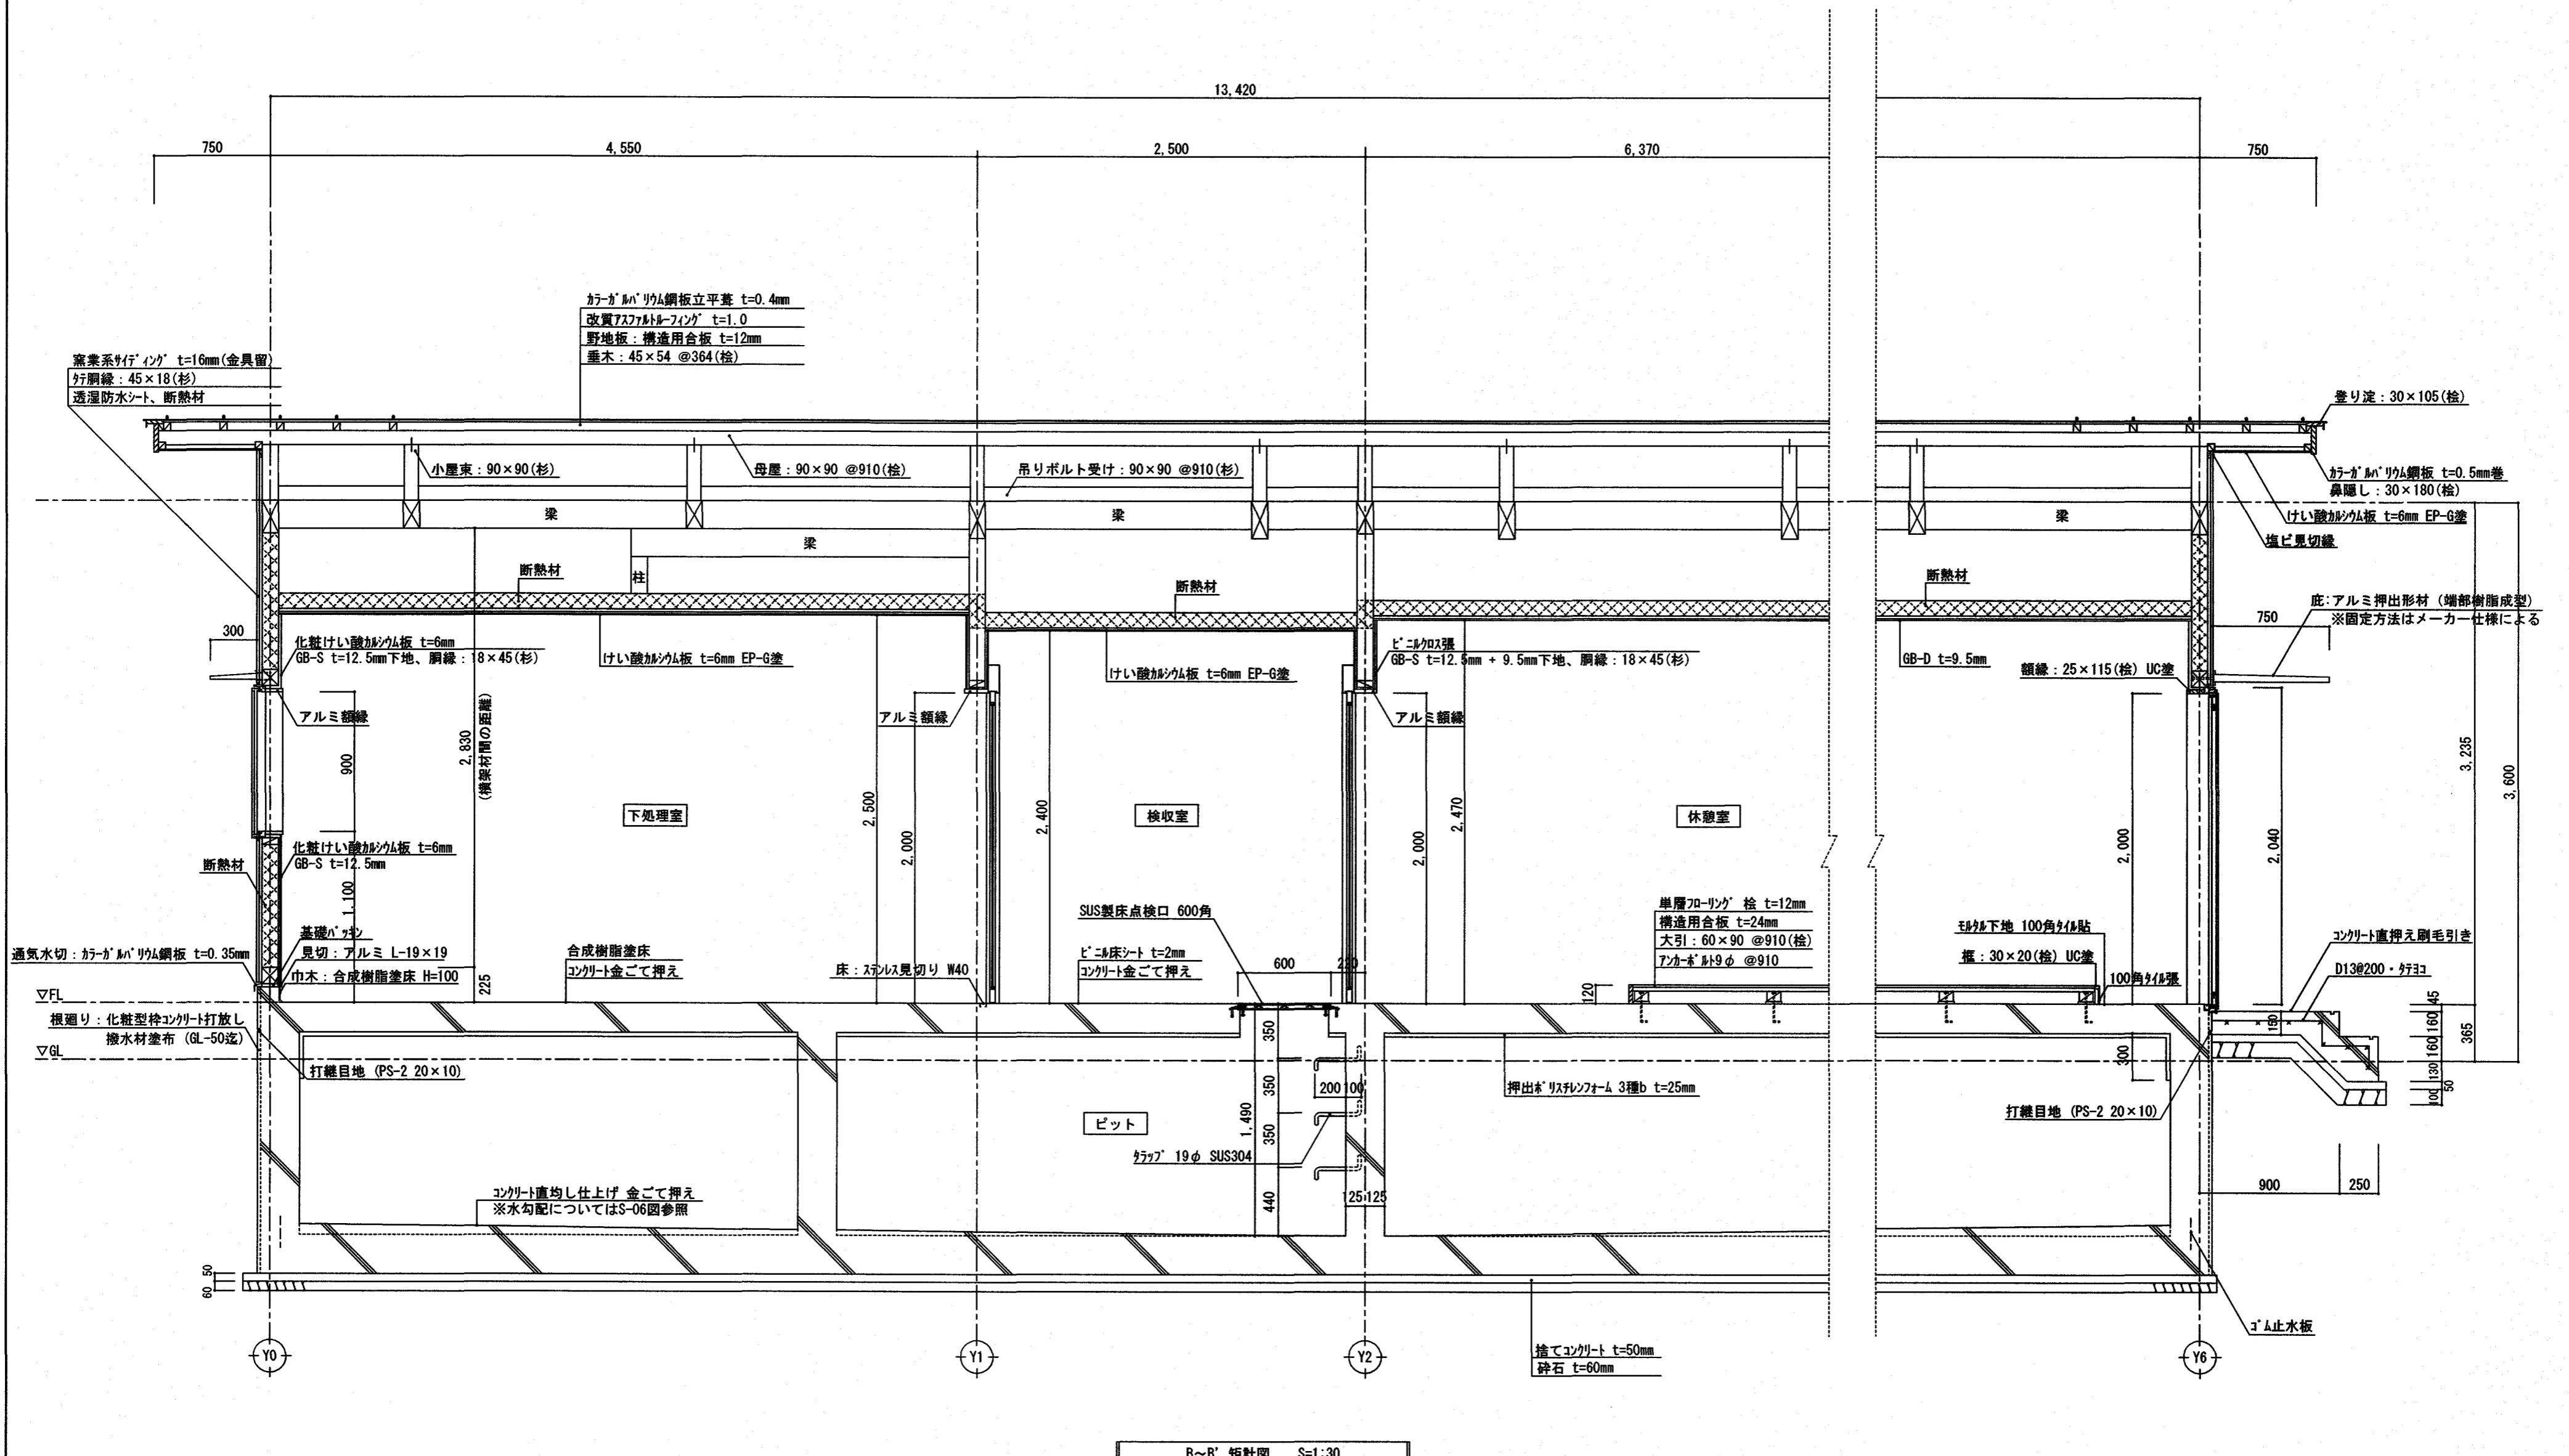

備考			
※1 外部化粧材は全て防腐処理K3を注入し木材保護塗料塗とする。			
※2 外部化粧柱は全て面取を行う。			

係	係長	課長補佐	課長
(小) 里子	(名) 高	(松) 大	(山) 一

とさやま保育園調理室棟新築工事 設計図

三建設有限公司 登録高-6号

高知市知寄町 1-5-1 TEL 883-1761 FAX 883-1633


一級建築士 第135971 安並和文

図面名称 B~B' 矩計図



縮尺 S=1:30

年月日 担当 課題


No. A — 18

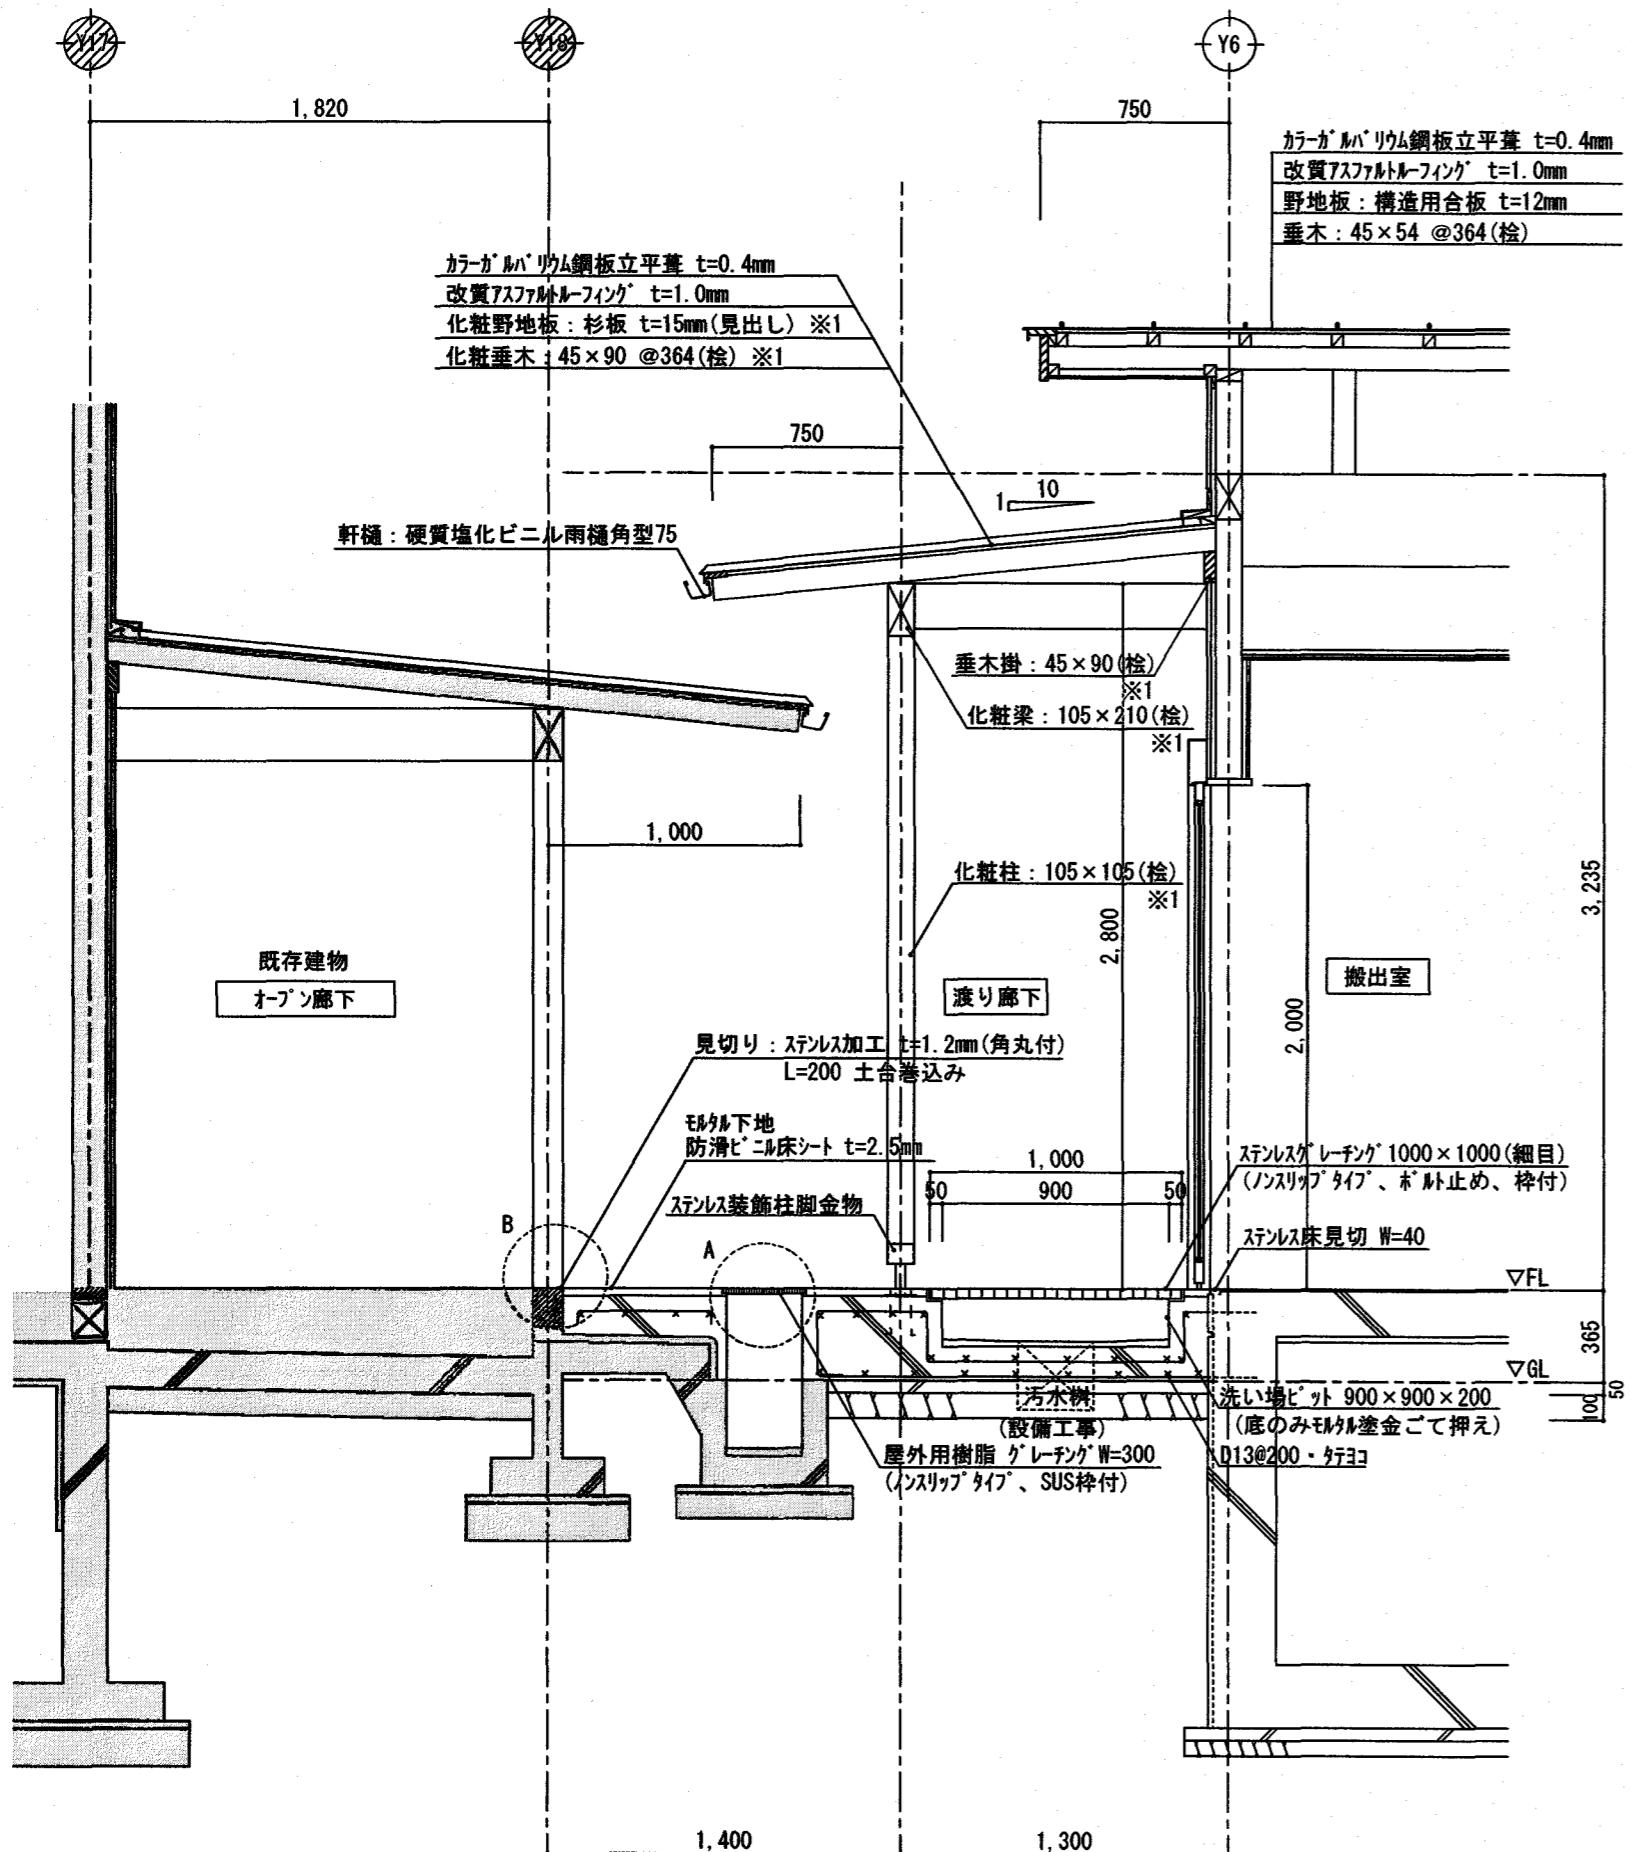

C~C' 断面詳細図 S=1:30

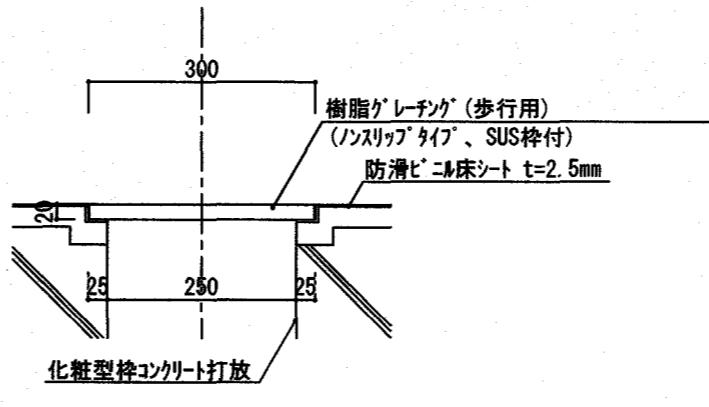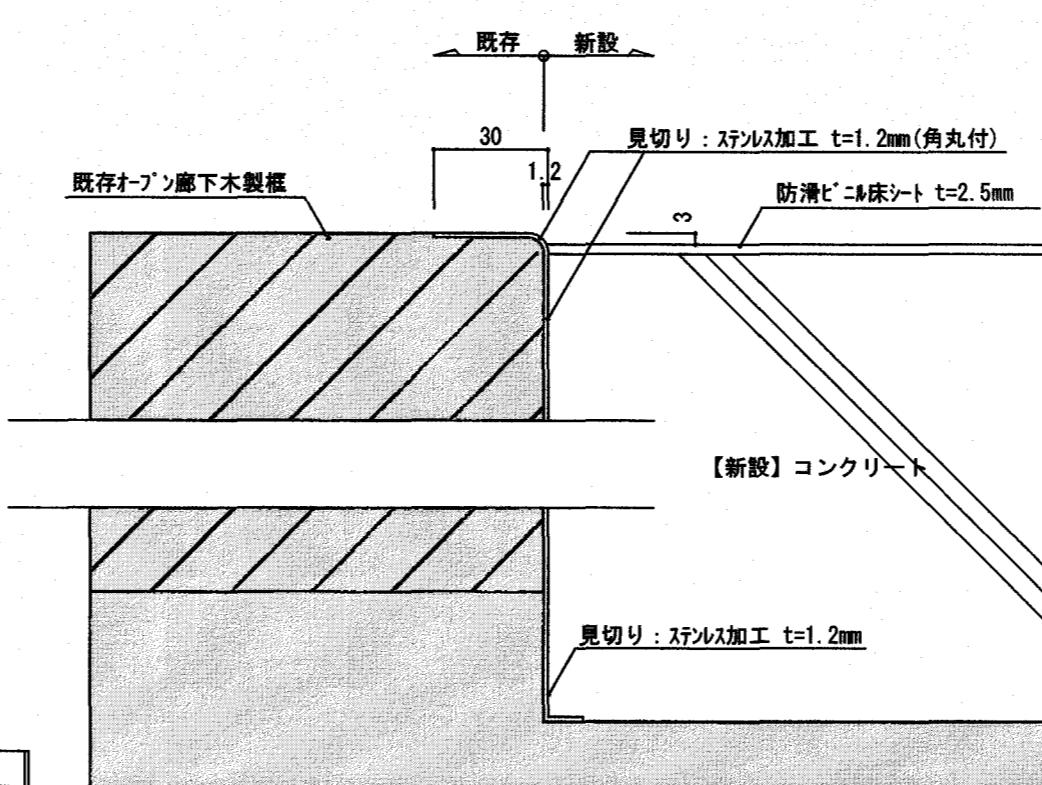

A部分詳細図 S=1:10

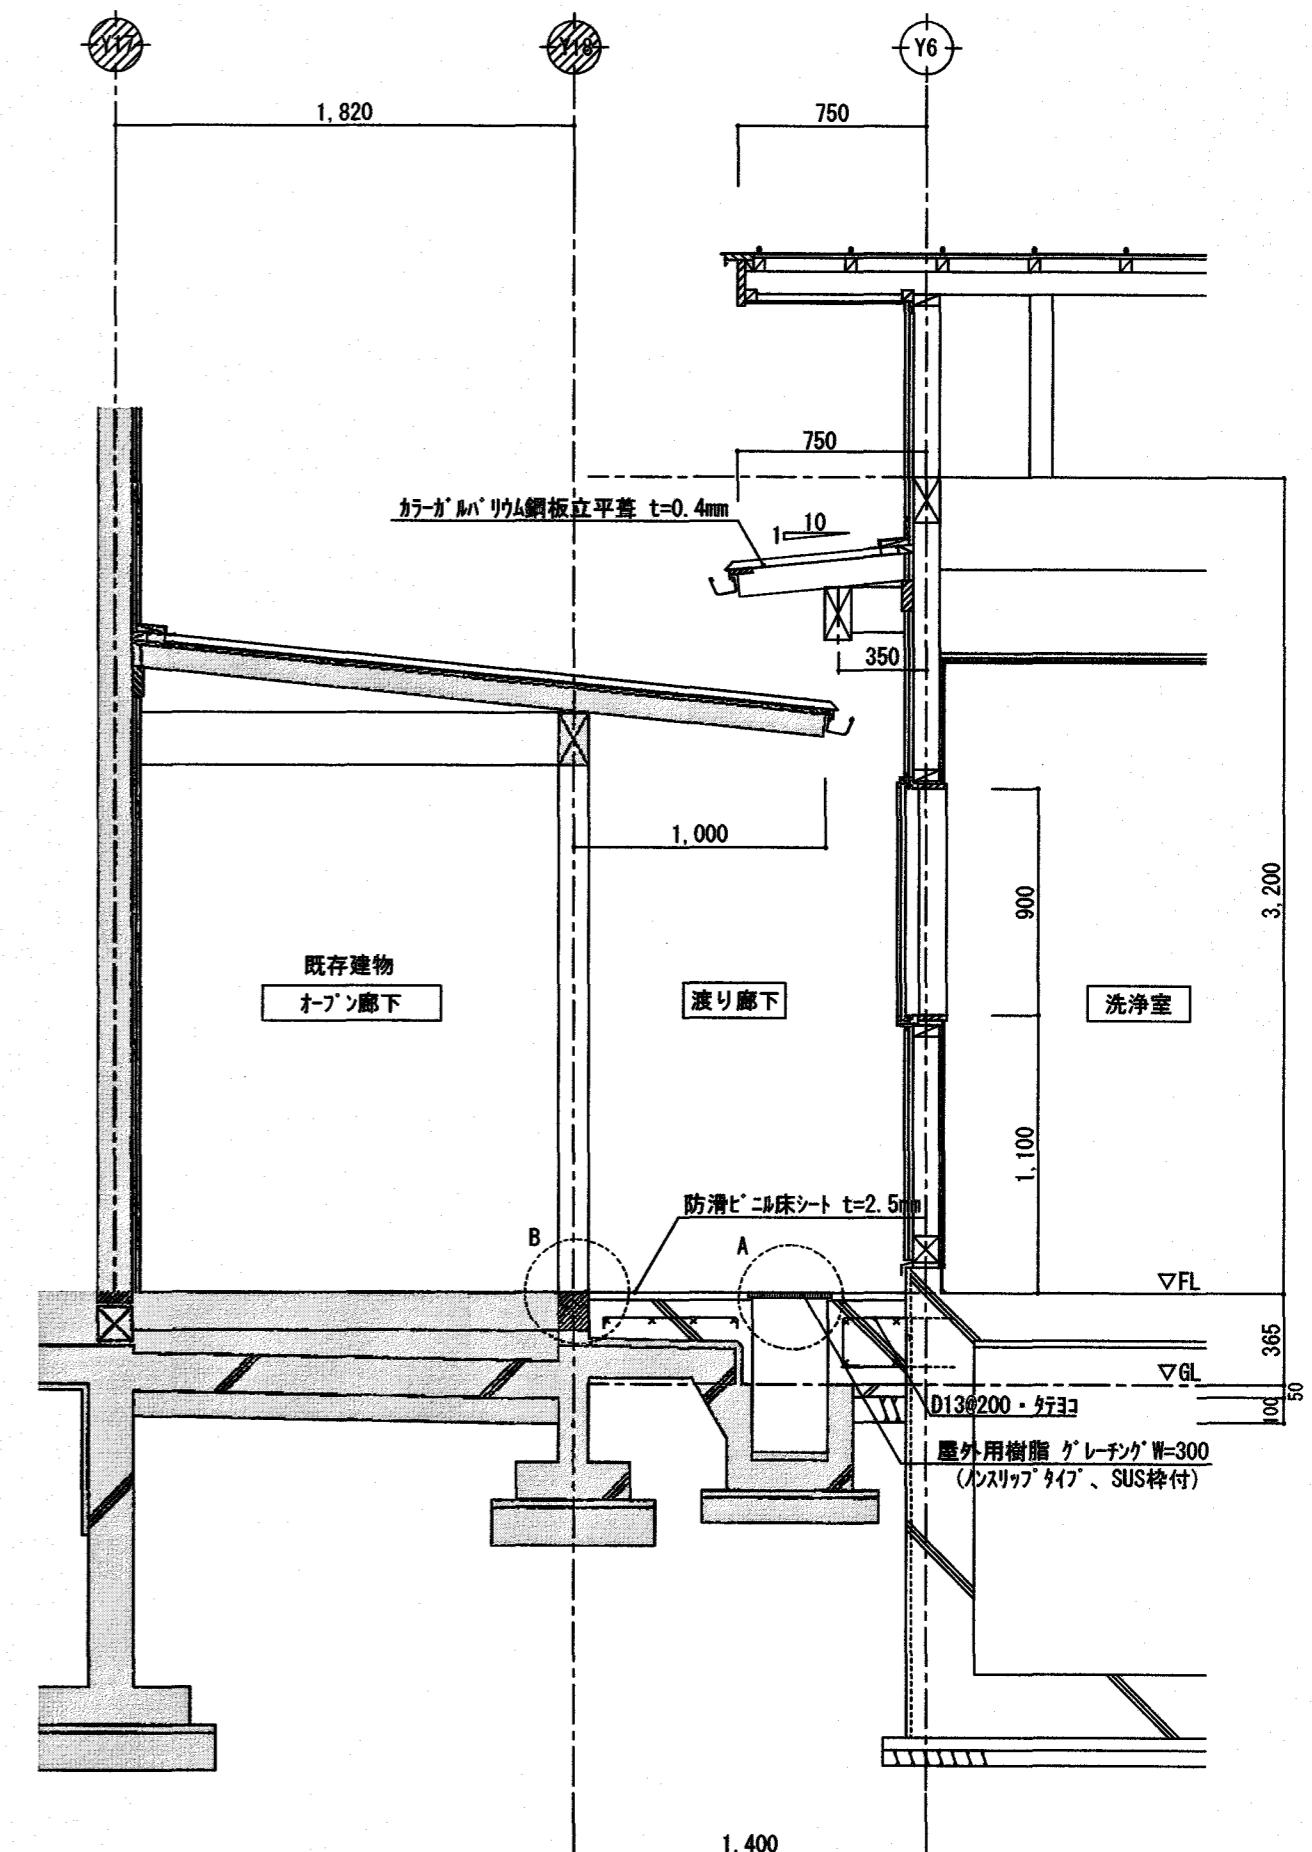

D~D' 断面詳細図 S=1:30

備考			
※1 外部化粧材は全て防腐処理K3を注入し木材保護塗料塗とする。			
※2 外部化粧柱は全て面取を行う。			



とさやま保育園調理室棟新築工事

設計図

三建設計有限会社

登録高-6号



高知市知寄町 1-5-1

TEL 883-1761 FAX 883-1633

一級建築士 第135971

安並和文

図面名称 断面詳細図		
縮尺	S=1:2 S=1:10 S=1:30	年月日
担当	製図	NO. A — 19

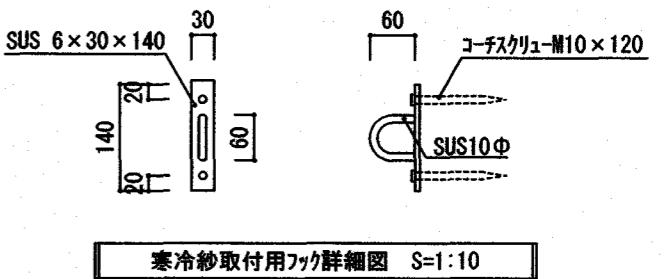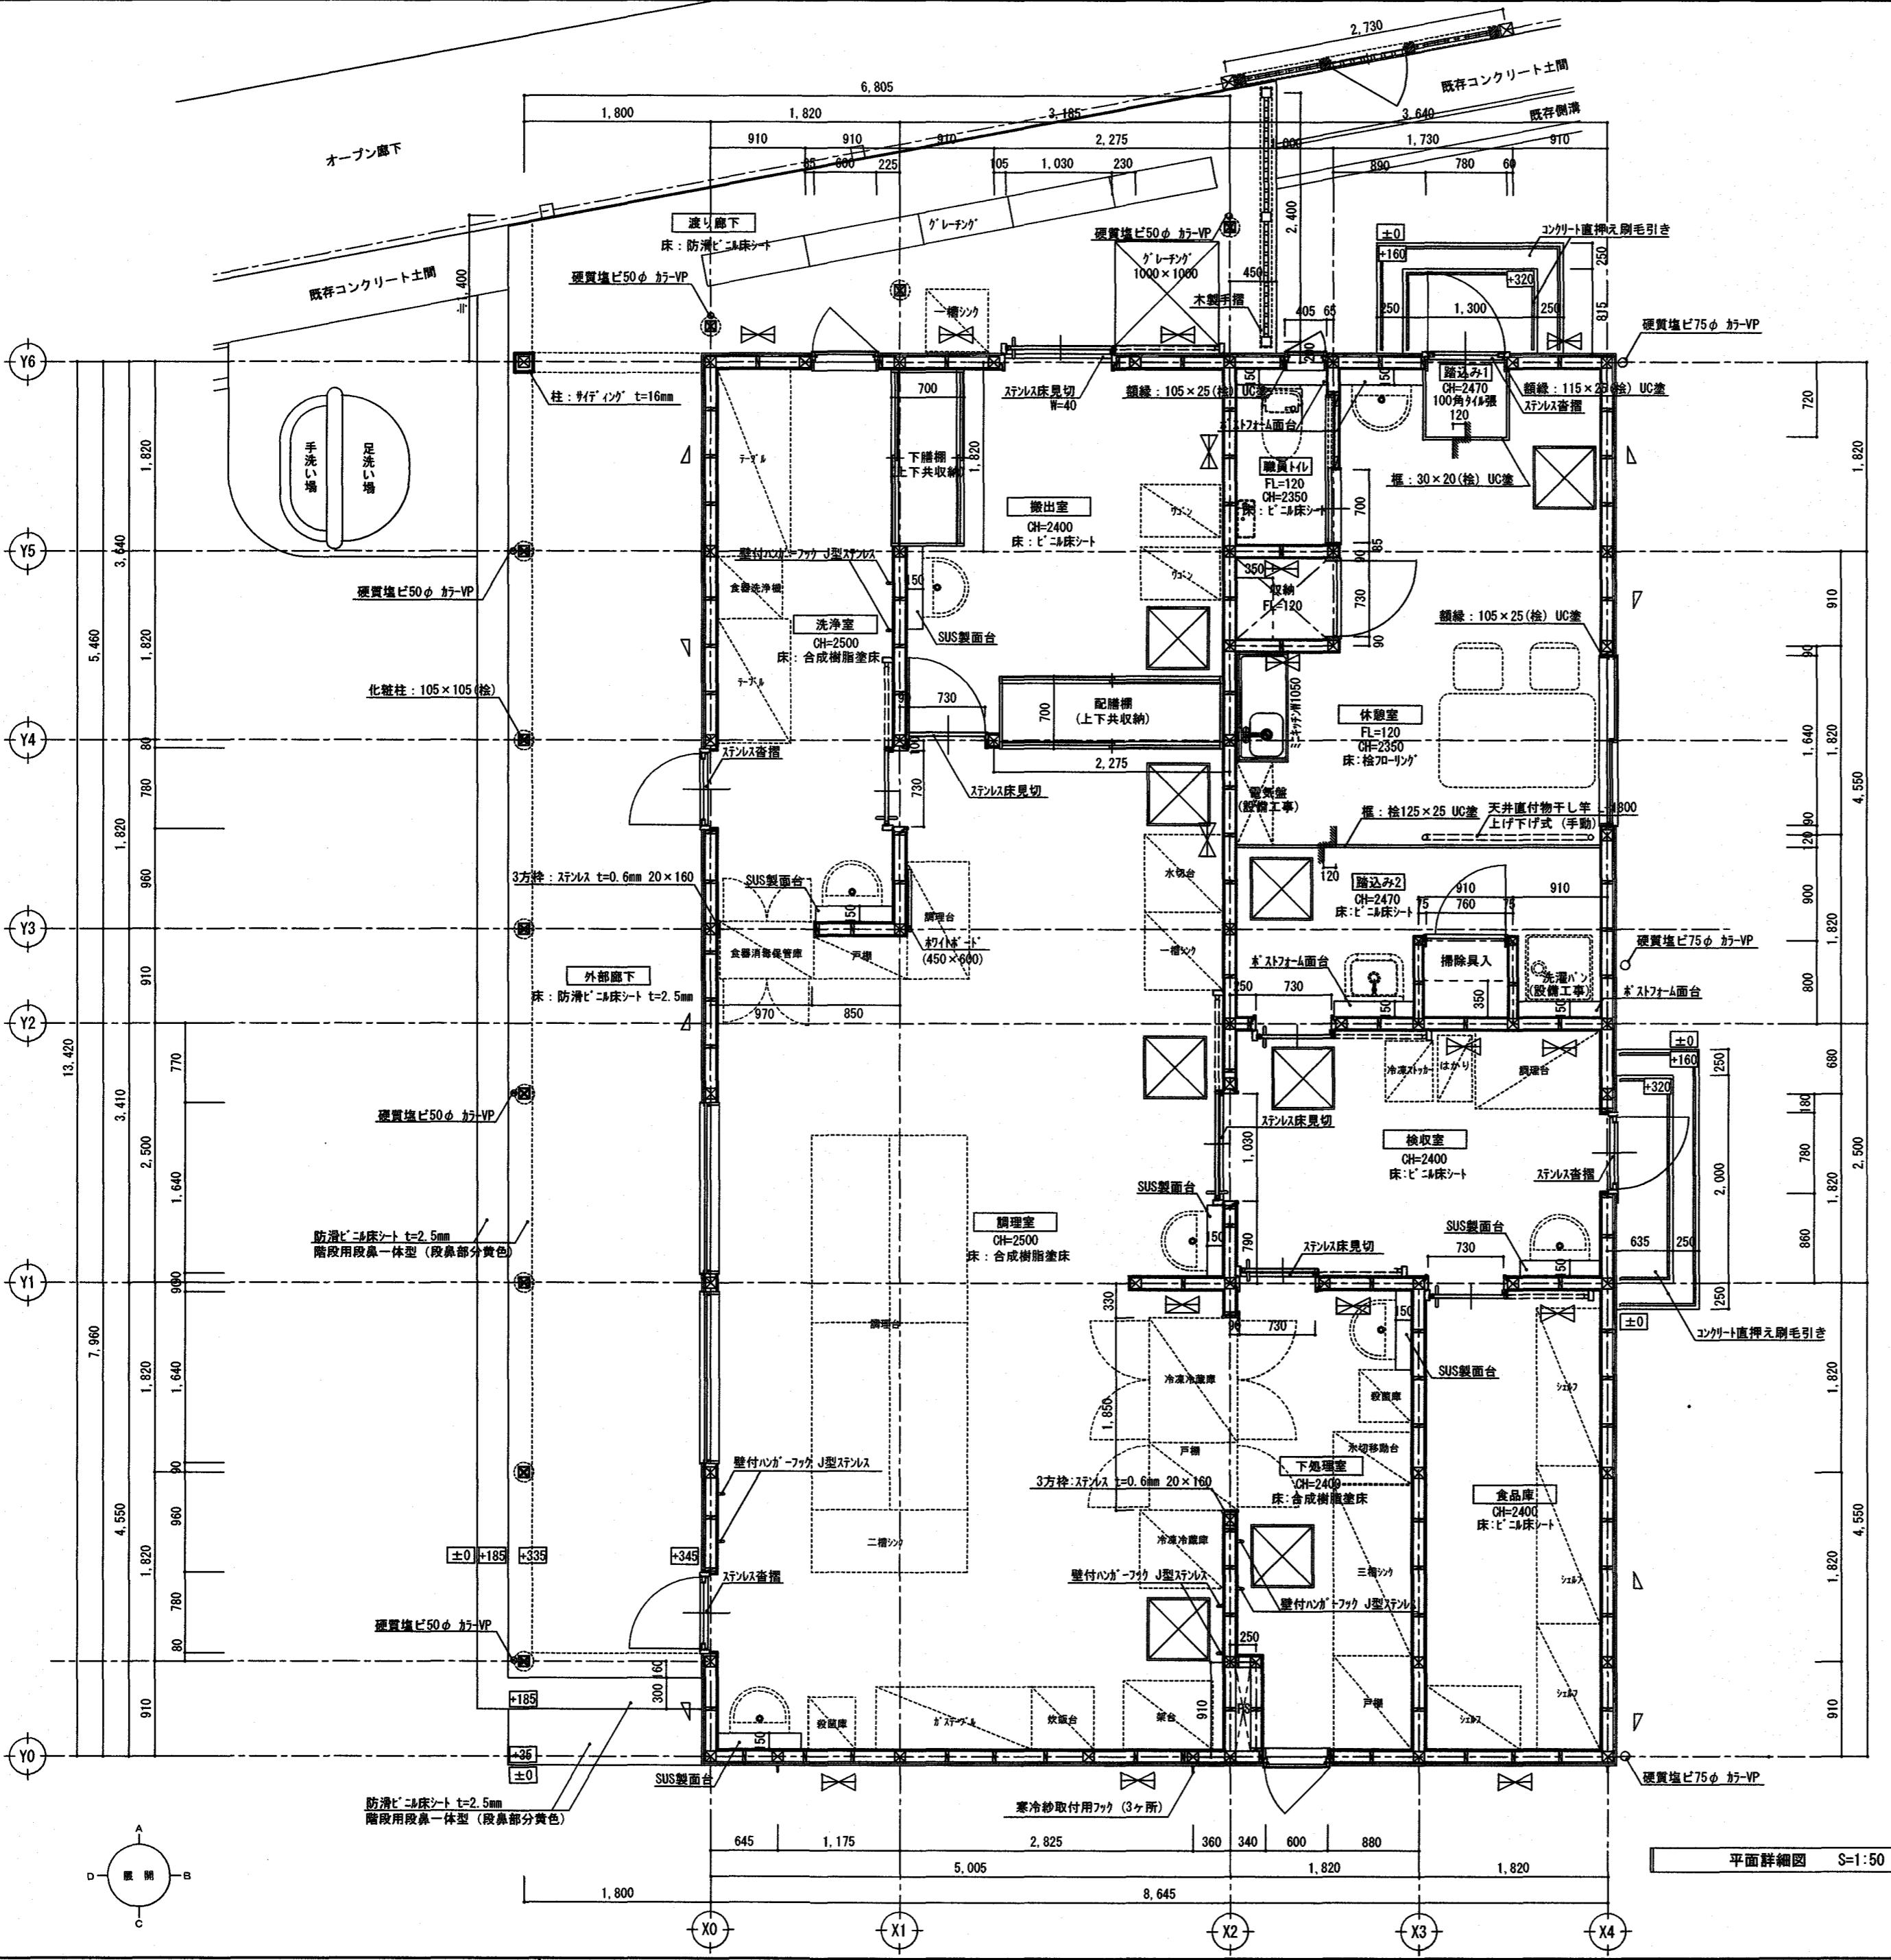

寒冷紗取付用フック詳細図 S=1:10







凡例	
柱	75×75, 105×105
化粧柱	105×105
床下点検口	600×600
別途工事	Dashed line
筋造45×90W+横造用合板12mm	
筋造45×90W	
筋造45×90S	

平面詳細図 S=1:50

備考	高知市都市建設部公共建築課
※1 外部化粧材は全て防腐処理K3を注入し木材保護塗料塗とする。	係 係長 課長補佐 課長
※2 外部化粧柱は全て面取を行う。	(小野) (益山) (木村) (木下)

とさやま保育園調理室棟新築工事	設計図
	三建設設計有限公司 登録高-6号
高知市知寄町1-5-1	TEL 883-1761 FAX 883-1633

備考	平面名称
	平面詳細図
	縮尺 S=1:50 年月日 拙画 錄画 NO. A — 20

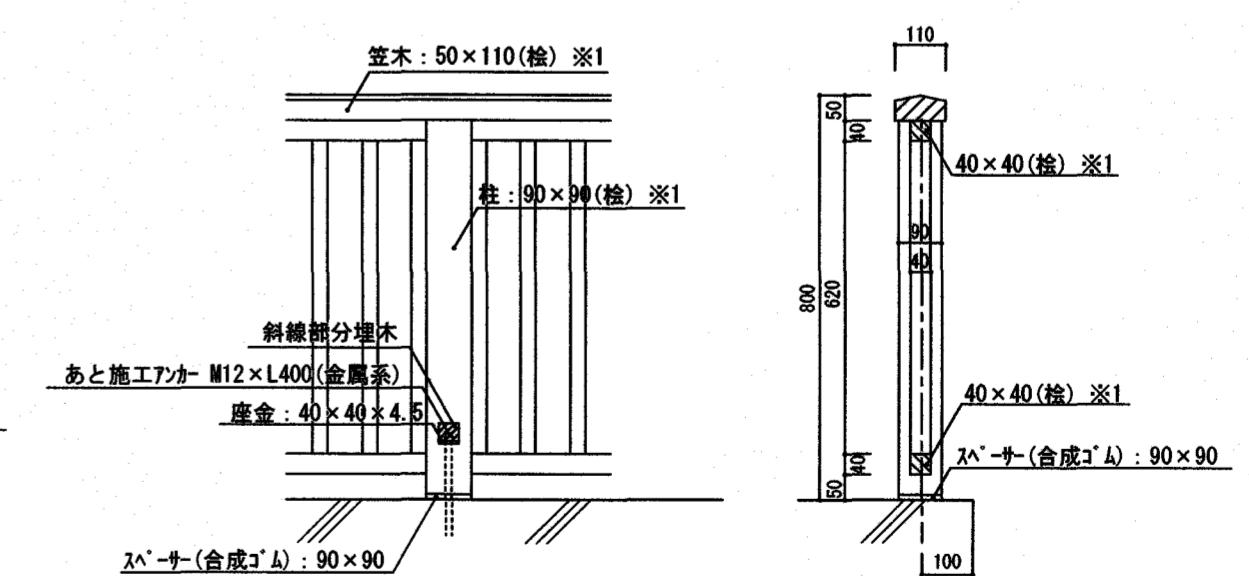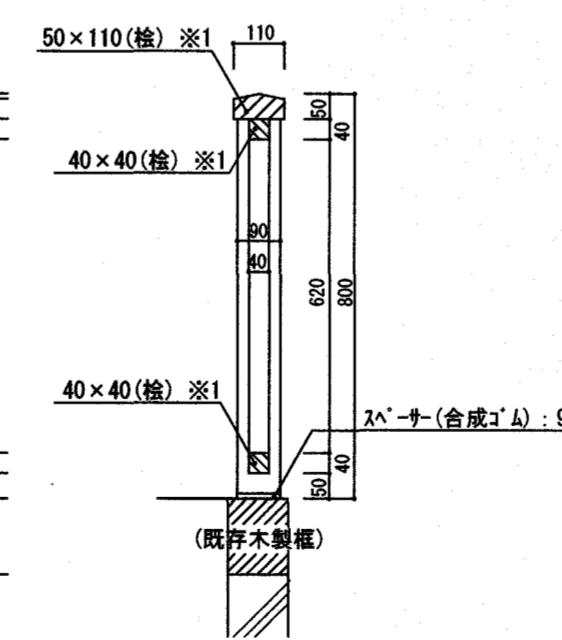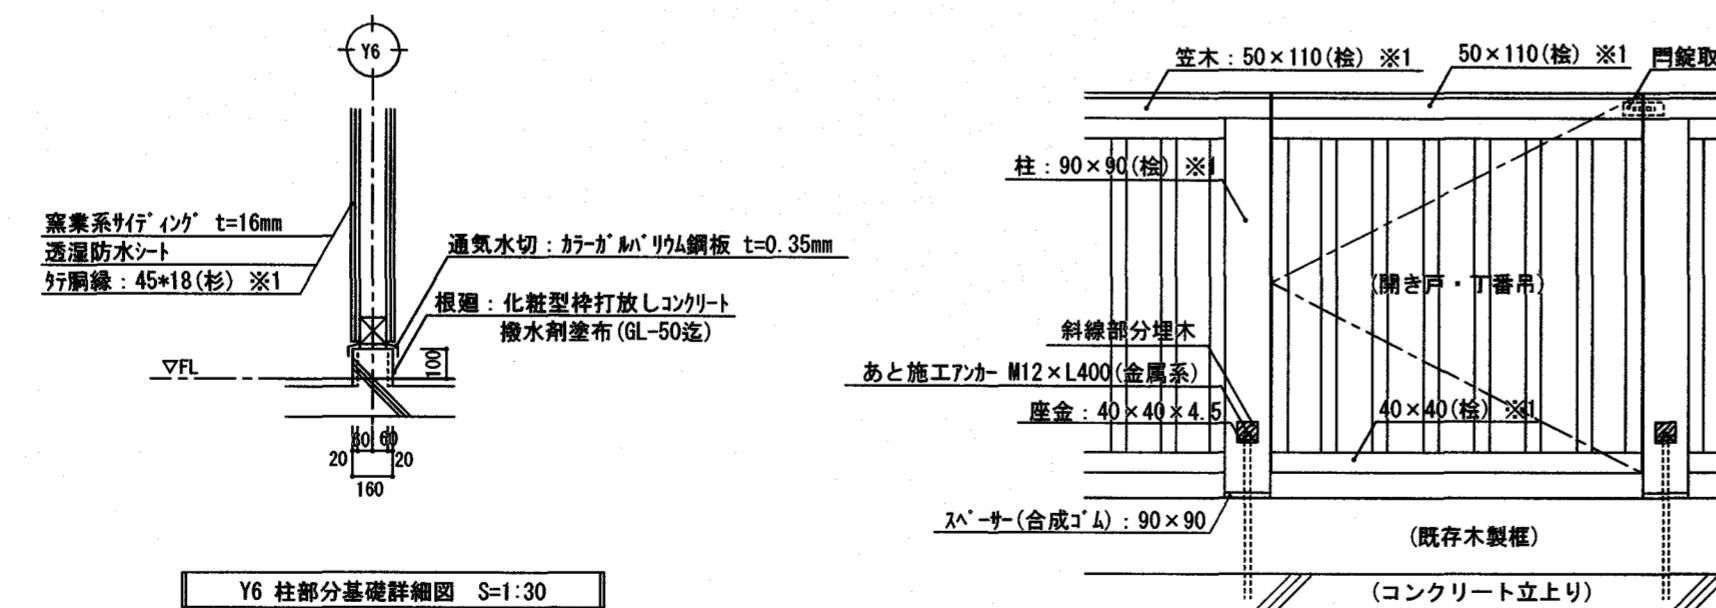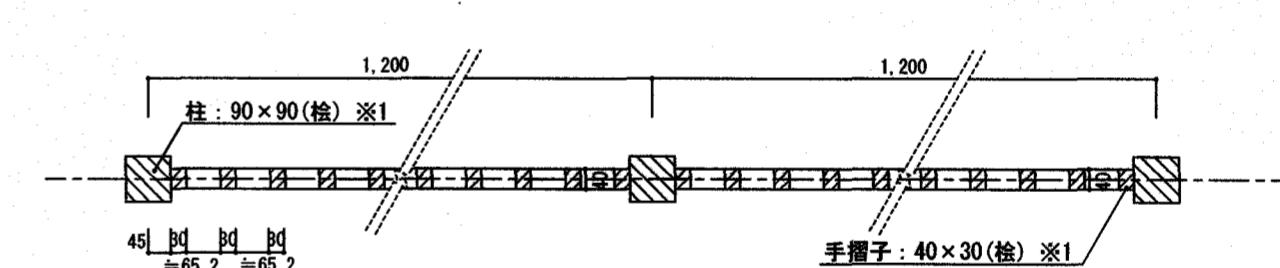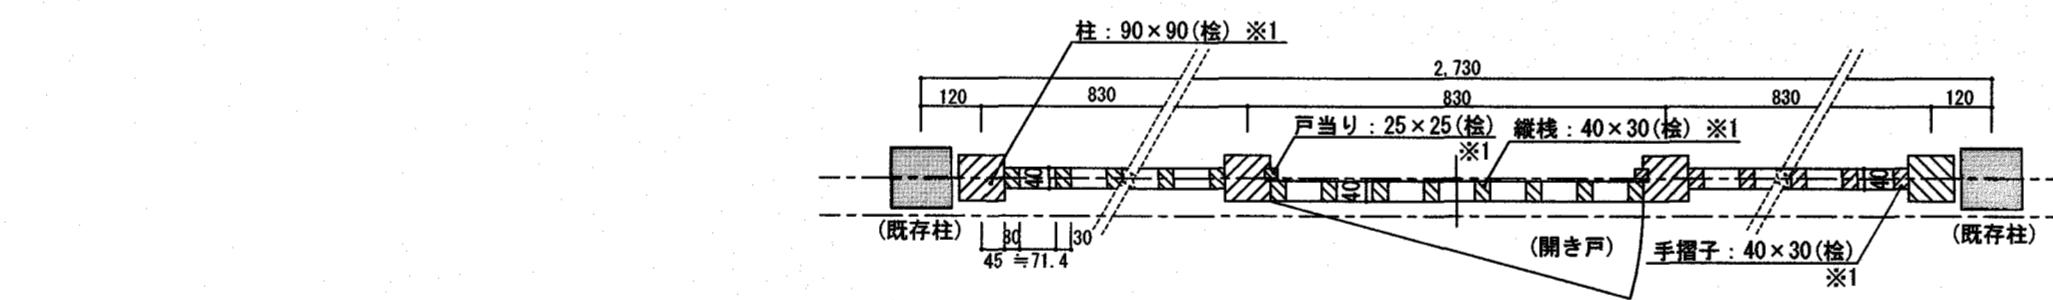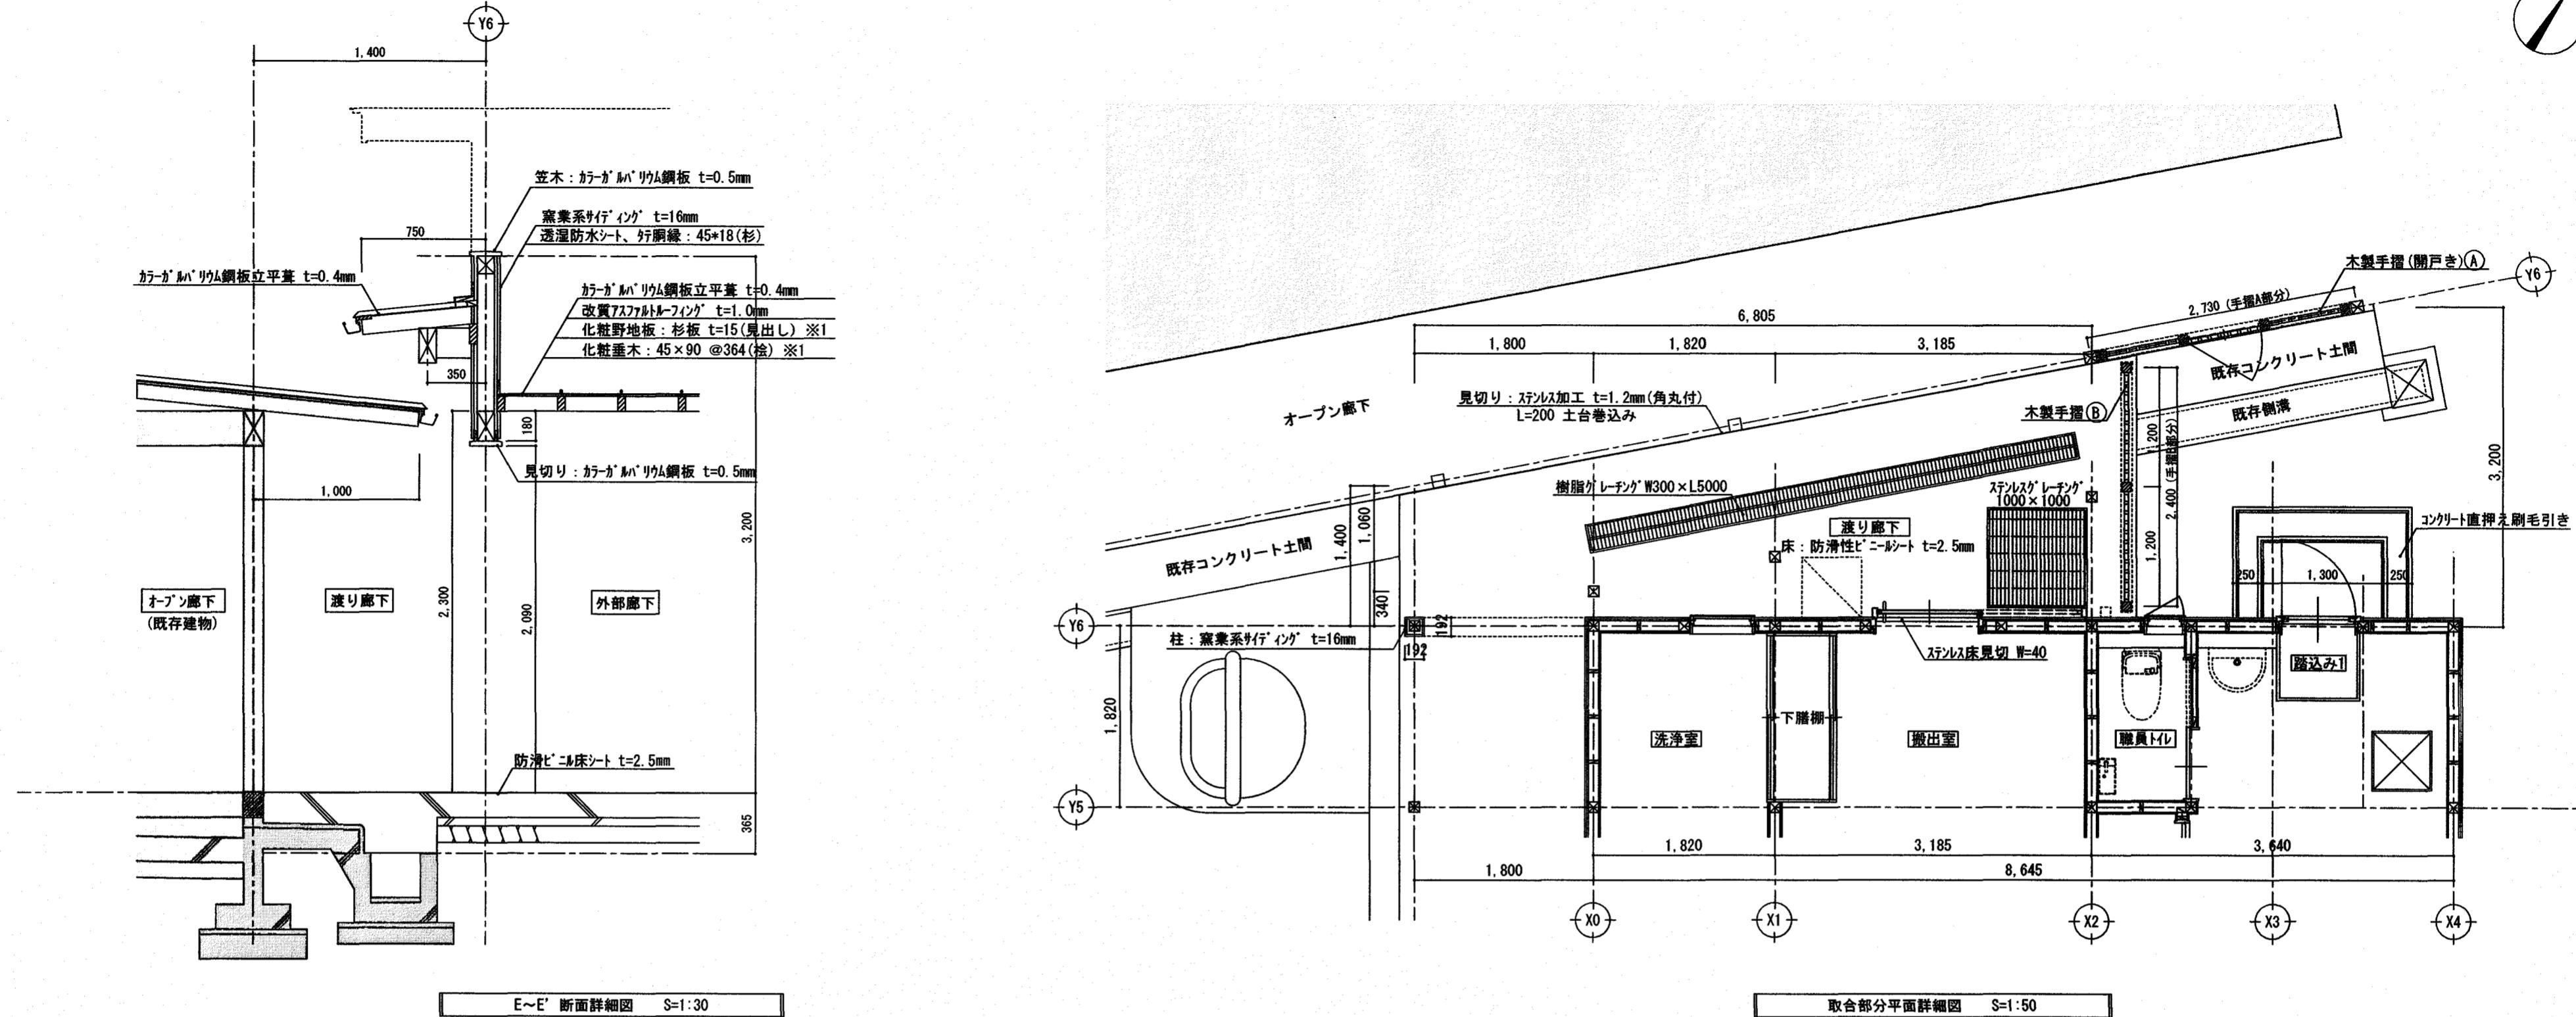



備考			
※1 外部化粧材は全て防腐処理K3を注入し木材保護塗料塗とする。			
※2 外部化粧柱は全て面取を行う。			

高知市都市建設部公共建築課	係 小野	係長 吉岡	課長補佐 松木	課長 木本
---------------	---------	----------	------------	----------

とさやま保育園調理室棟新築工事				設計図
-----------------	--	--	--	-----

三建設有限公司	登録高-6号	図面名称
高知市知寄町1-5-1	TEL 883-1761 FAX 883-1633	取合部分詳細図
一級建築士第135971	安並和文	S=1:15 S=1:50 S=1:30

年月日	担当	部課	NO.
			A — 21

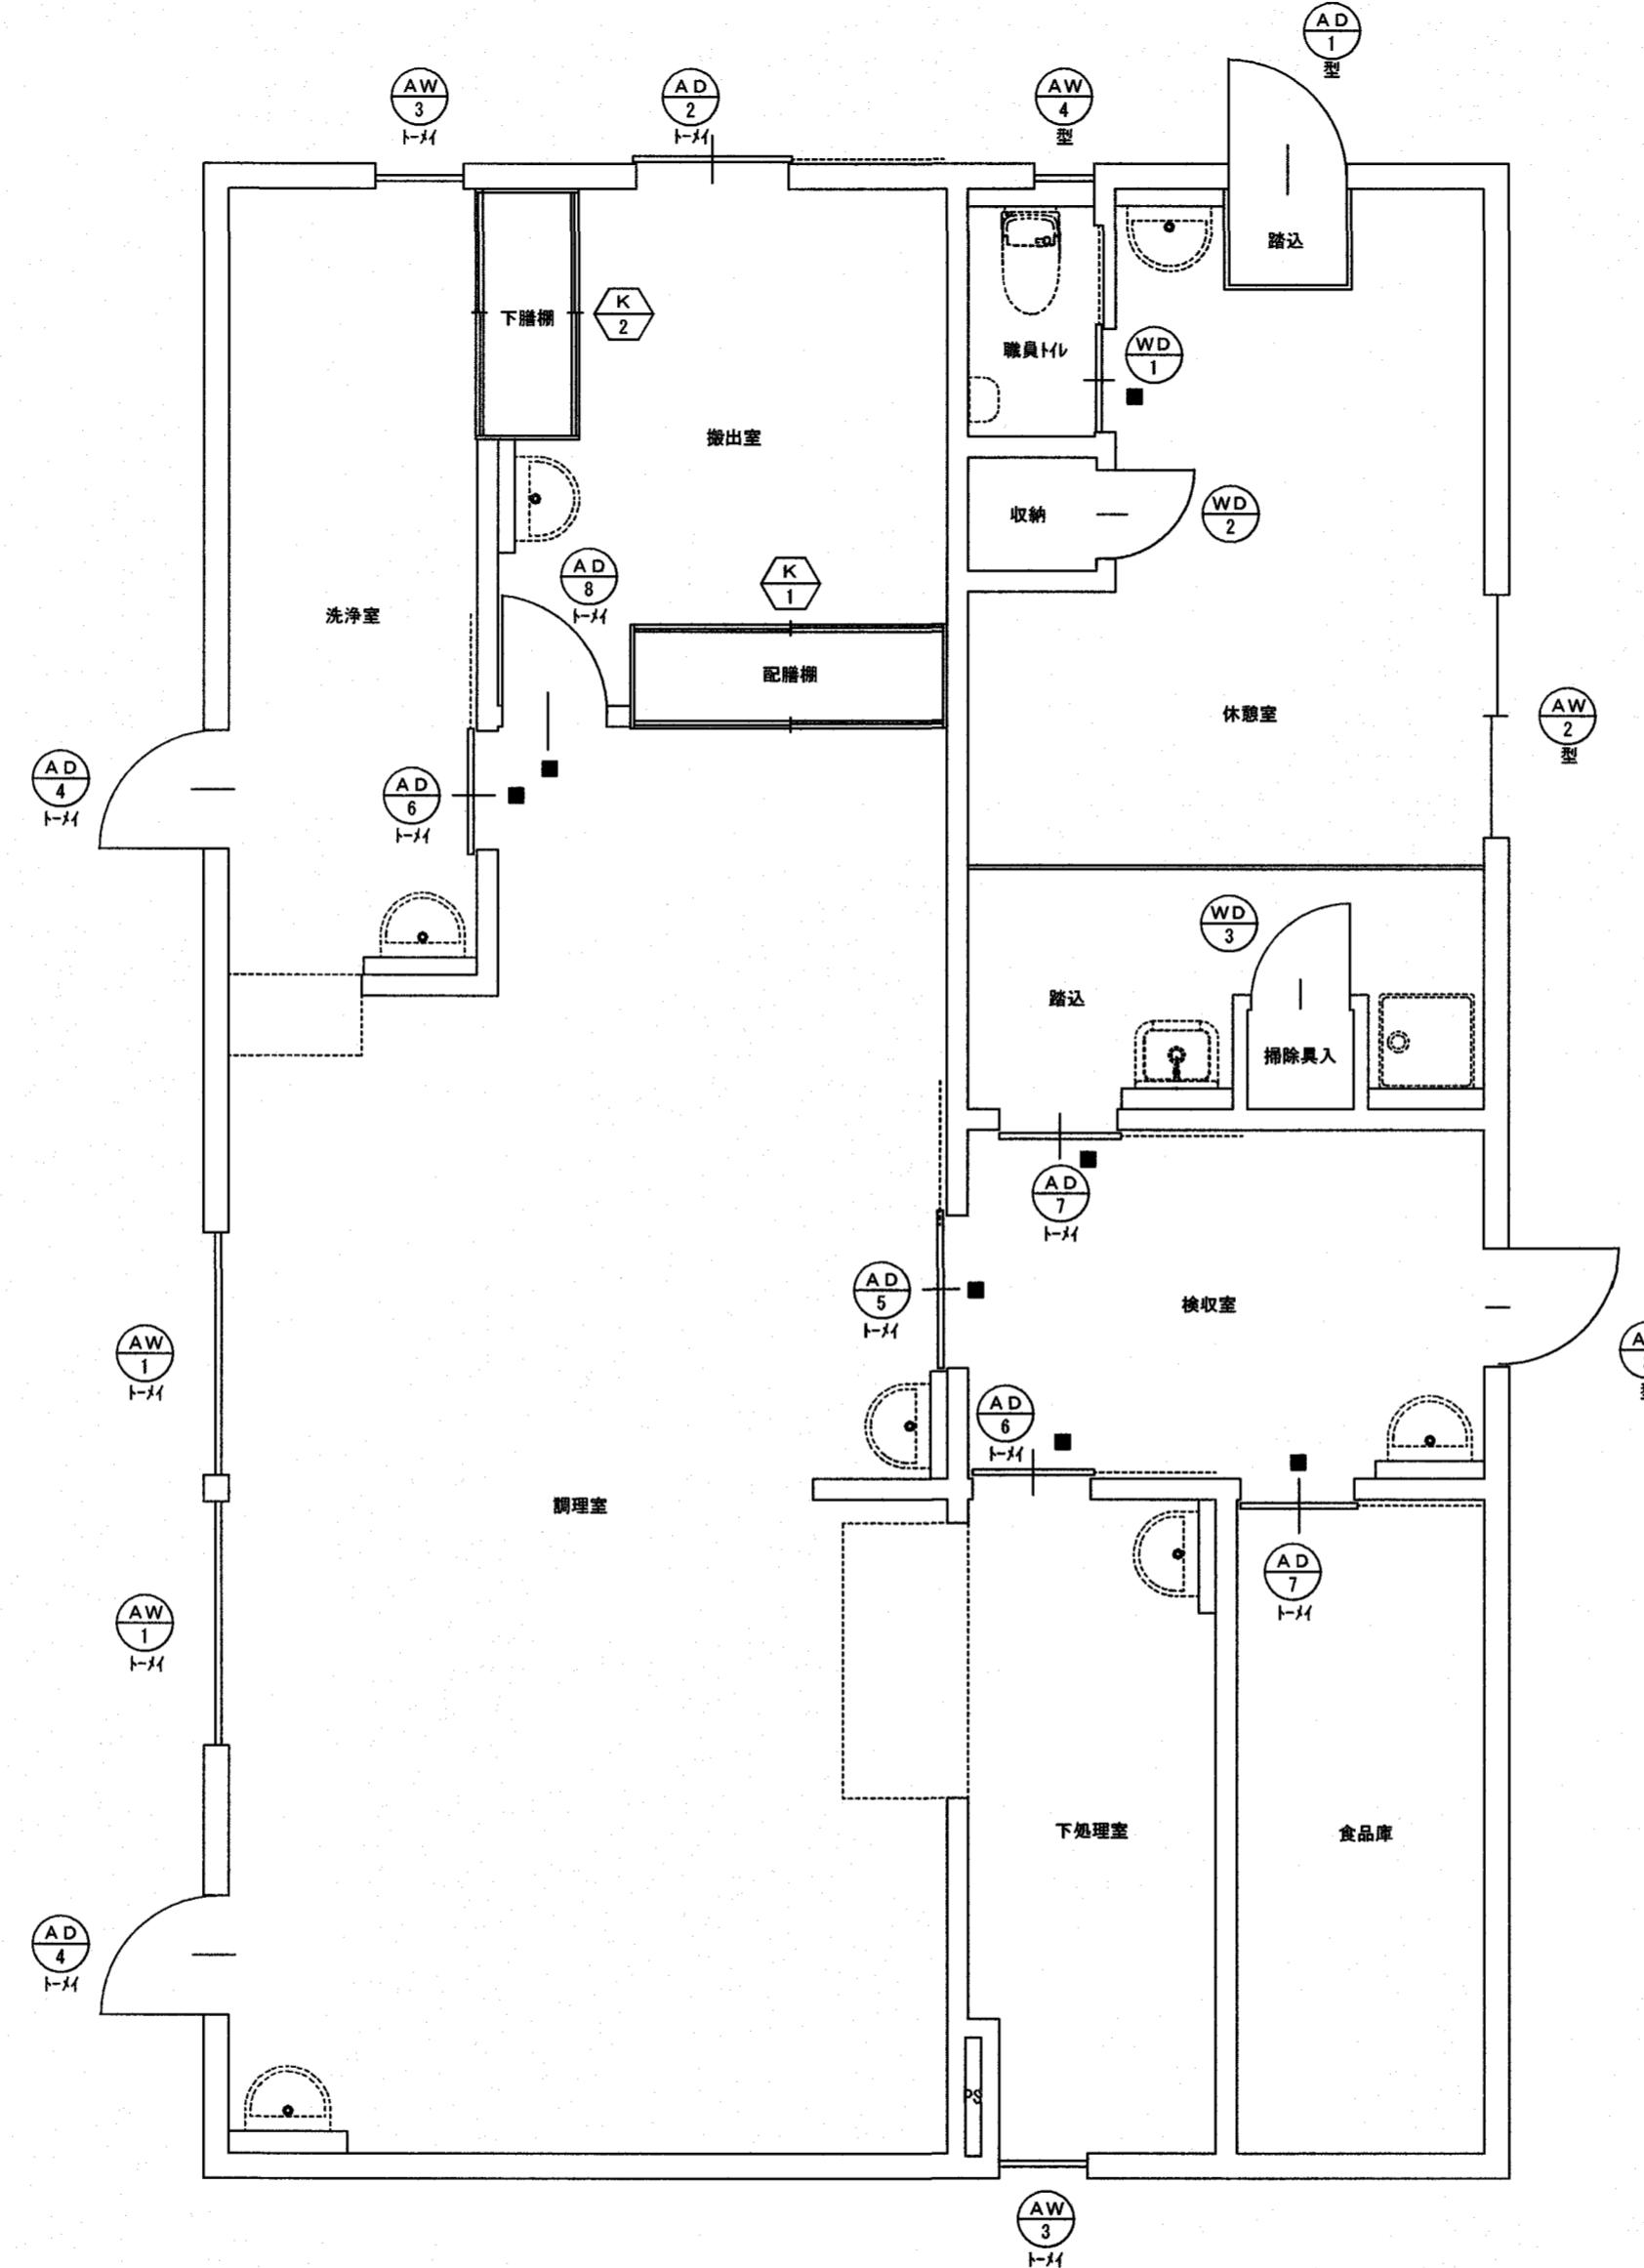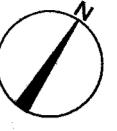

建具・家具配置図 S=1:100

■ : 室名表示
トメイ : 透明ガラス
型 : 型板ガラス

高知市都市建設部公共建築課			
係	係長	課長補佐	課長
(小野)	(菅原)	(松本)	(吉田)


とさやま保育園調理室棟新築工事				設計図
高知市知寄町1-5-1	TEL 883-1761	FAX 883-1633		

三建設有限公司		登録高-6号	図面名称
高知市知寄町1-5-1	TEL 883-1761	FAX 883-1633	建具・家具配置図


年月日	担当	製圖	No.
			A — 22

記号・位置	AW 1	調理室	2ヶ所	AW 2	休憩室	1ヶ所	AW 3	洗浄室・下処理室	2ヶ所	AW 4	職員トイレ	1ヶ所				
姿図																
※外倒し開放角度45°以上																
型式・見込	外倒しランマ付FIX窓 半外付型 (住宅用)	70	引違い窓 半外付型 (住宅用)	70	たて滑り出し窓 半外付型 (住宅用)	70	たて滑り出し窓 半外付型 (住宅用)	70								
仕上	アルミ		アルミ		アルミ		アルミ									
ガラス他	学校用強化ガラス t=4.0		学校用型板強化ガラス t=4.0		学校用強化ガラス t=4.0		学校用型板強化ガラス t=4.0									
金物	アルミ水切、アルミ額縁(L=105)、オペレーター、その他付属金物一式		クレセント、アングルピース、アルミ水切、その他付属金物一式		アルミ額縁(L=105)、アルミ水切、その他付属金物一式		アングルピース、アルミ水切、その他付属金物一式									
備考	網戸		網戸		網戸		網戸									
記号・位置	AD 1	休憩室	1ヶ所	AD 2	搬出室	1ヶ所	AD 3	検収室	1ヶ所	AD 4	洗浄室・調理室	2ヶ所				
姿図																
▽FL																
型式・見込	片開き戸 半外付型 (住宅用)	70	片引き戸 (上吊り仕様)・(額縁一体型)	100	片開き戸 半外付型 (住宅用) 通風タイプ	70	片開き戸 半外付型 (住宅用)	70								
仕上	アルミ		アルミ		アルミ		アルミ									
ガラス他	学校用型板強化ガラス t=4.0		強化ガラス t=5.0		学校用型板強化ガラス t=4.0		強化ガラス t=5.0									
金物	丁番、レバーハンドル、ドアクローザー、シリンダー錠、その他付属金物一式		大型SUS引手、シリンダー錠、全開ストッパー、指詰め防止金物、その後付属金物一式		丁番、レバーハンドル、ドアクローザー、シリンダー錠、その他付属金物一式		丁番、レバーハンドル、ドアクローザー、シリンダー錠、その他付属金物一式									
備考	中桟		自閉装置及びブレーキ装置、衝突防止カティングシート		格子、網戸、自閉装置及びブレーキ装置		衝突防止カティングシート									
記号・位置																
姿図																
型式・見込																
仕上																
ガラス他																
金物																
備考																
備考	※ ガラスの種類についてはA-23(建具・家具配置図)参照						三建設設計有限公司 登録高-6号			面名称 外部建具表						
				係	係長	課長補佐	課長									
								とさやま保育園調理室棟新築工事 設計図			高知市知寄町1-5-1 TEL 883-1761 FAX 883-1633					
							一級建築士第135971 安並和文			年月日 担当 領収						
										NO. A — 23						


記号・位置	(AD 5)	調理室	1ヶ所	(AD 6)	洗浄室・下処理室	2ヶ所	(AD 7)	休憩室・食品庫	2ヶ所	(AD 8)	搬出室	1ヶ所
姿図												
型式・見込	片引き戸(上吊り仕様)(額縁一体型)	100	片引き戸(上吊り仕様)(額縁一体型)	100	片引き戸(上吊り仕様)(額縁一体型)	100	片開き戸(住宅用)	70				
仕上	アルミ		アルミ		アルミ		アルミ					
ガラス他	学校用強化ガラス t=4.0		学校用強化ガラス t=4.0		学校用強化ガラス t=4.0		学校用強化ガラス t=4.0					
金物	大型SUS引手、全開ストッパー、その他付属金物一式		大型SUS引手、全開ストッパー、その他付属金物一式		大型SUS引手、全開ストッパー、その他付属金物一式		アルミ額縁(下樋無)、丁番、レバーハンドル、ドアクローザー、その他付属金物一式					
備考	中棊、腰アルミパネル t=3、自閉装置及びブレーキ装置		中棊、腰アルミパネル t=3、自閉装置及びブレーキ装置		中棊、アルミガラリ(防虫網張)、自閉装置及びブレーキ装置		中棊、腰アルミパネル t=3					
記号・位置	(WD 1)	職員トイレ	1ヶ所	(WD 2)	収納	1ヶ所	(WD 3)	掃除具入	1ヶ所	■	室名表示	7ヶ所
姿図												
型式・見込	片引きフラッシュ戸(上吊り仕様)	36	片開きフラッシュ戸	36	片開きフラッシュ戸	36						
仕上	ポリ合板フラッシュ		ポリ合板フラッシュ		ポリ合板フラッシュ							
ガラス他												
金物	大型SUS引手、表示錠、ライトスコープ、その他付属金物一式		レバーハンドル、丁番(2ヶ所)、全開ストッパー、その他付属金物一式		レバーハンドル、丁番(2ヶ所)、全開ストッパー、その他付属金物一式							
備考	ガラリ付(山型タイプ)、木口UC塗		木口UC塗		木口UC塗							

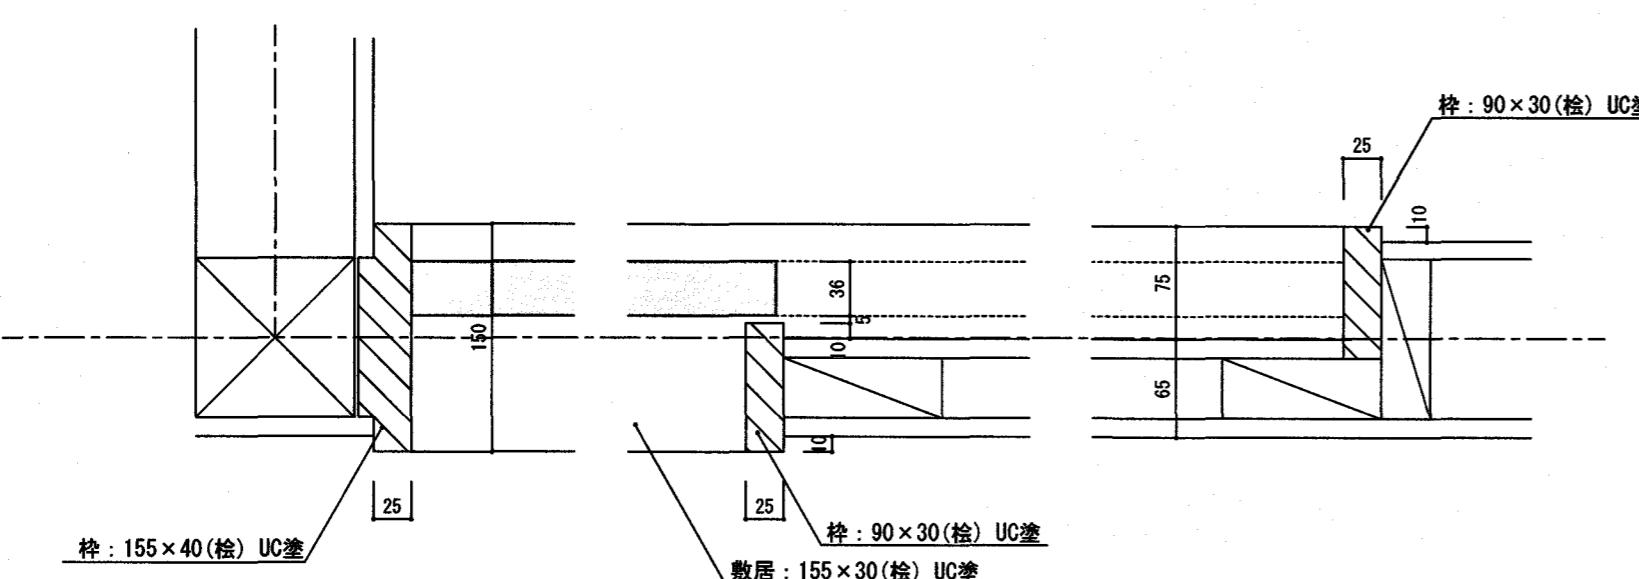

枠通り詳細図(引き戸) S=1:5

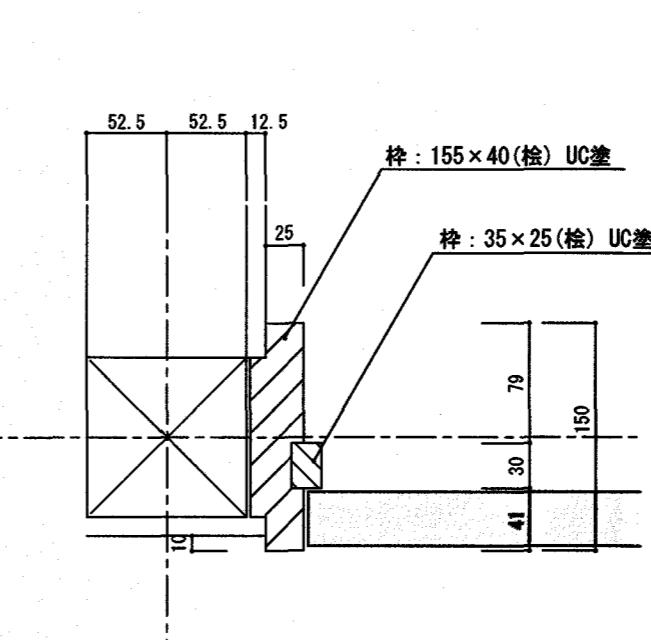

枠通り詳細図(開き戸) S=1:5

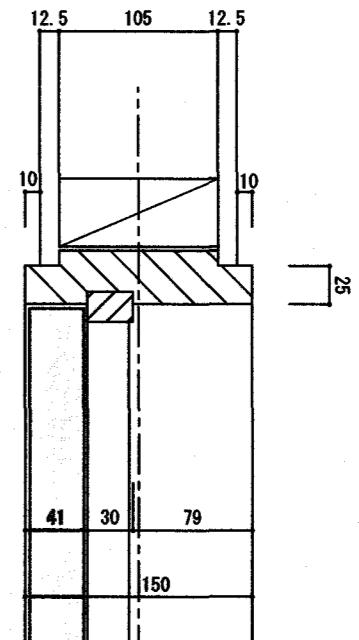

備考	高知市都市建設部公共建築課			
※ ガラスの種類についてはA-23(建具・家具配置図)参照				







とさやま保育園調理室棟新築工事 設計図


三建設有限公司 登録高-6号
高知市知寄町1-5-1 TEL 883-1761 FAX 883-1633
一級建築士第135971 安並和文

図面名称 内部建具表
年月日 担当 製図 NO. A — 24


記号・位置	K 1	調理室（搬出室）配膳棚	1ヶ所	K 2	洗浄室（搬出室）下膳棚	1ヶ所
		S=1:50			S=1:50	
姿図						
仕上	配膳棚: SUS板張 SUS304 #400仕上(芯材: ランバーコア) 【板厚】建具・枠 t=0.1mm、棚板・内壁 t=0.5mm 上下戸棚: ポリ合板フラッシュ 見付小口: メラミン化粧板		配膳棚: SUS板張 SUS304 #400仕上(芯材: ランバーコア) 【板厚】建具・枠 t=0.1mm、棚板・内壁 t=0.5mm 上下戸棚: ポリ合板フラッシュ 見付小口: メラミン化粧板			
金物	配膳棚: SUS製ハンドル 25φ、SUS製引手、SUS製敷居レール、戸車、SUS製棚柱・棚受、その他取付金物一式 上下戸棚: SUS製扉戸引手、M型フラットレール、戸車、その他取付金物一式		配膳棚: SUS製ハンドル 25φ、SUS製引手、SUS製敷居レール、戸車、SUS製棚柱・棚受、その他取付金物一式 上下戸棚: SUS製扉戸引手、M型フラットレール、戸車、その他取付金物一式			
ガラス	調理室側: 網戸(細目) 搬出室側: 学校用透明強化ガラス t=4mm		両側: 学校用透明強化ガラス t=4mm			
塗装	—		—			
備考						
記号・位置						
姿図						
仕上						
金物						
ガラス						
塗装						
備考						

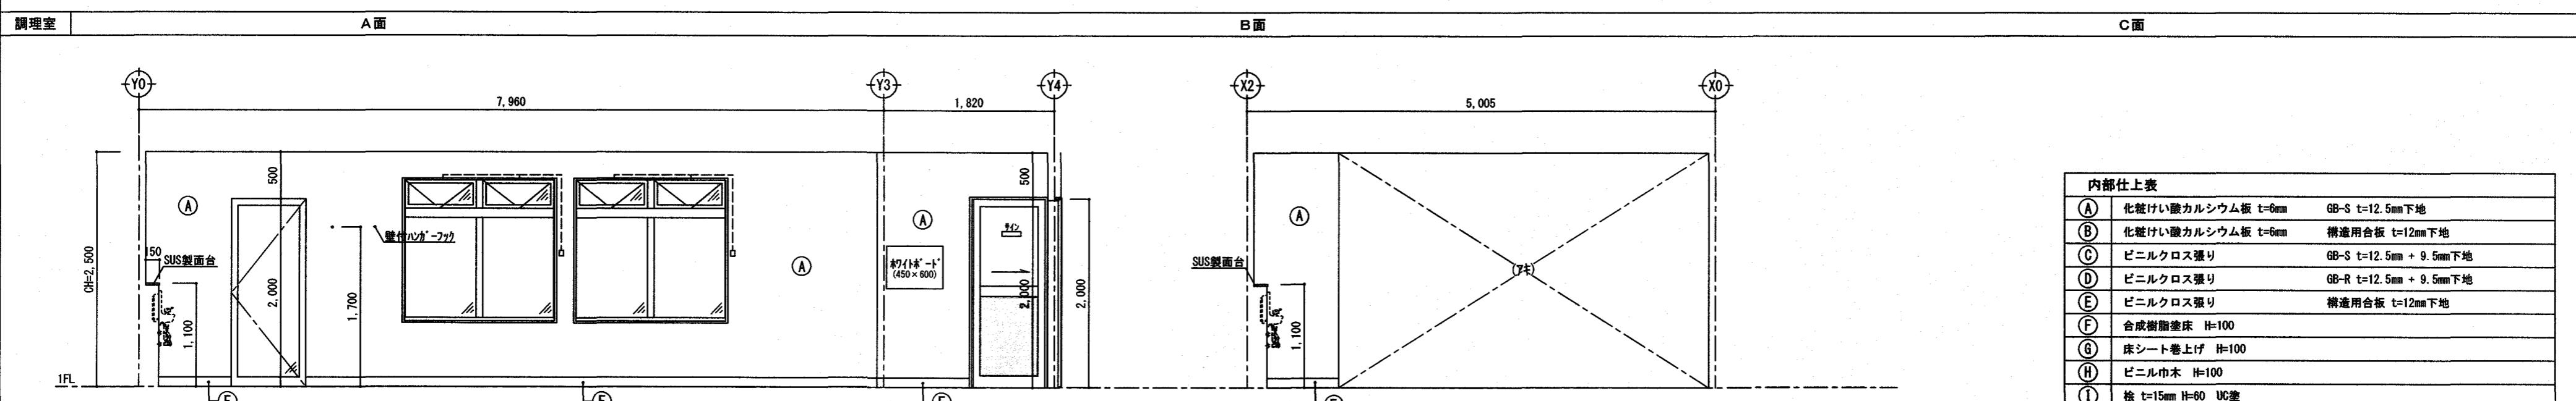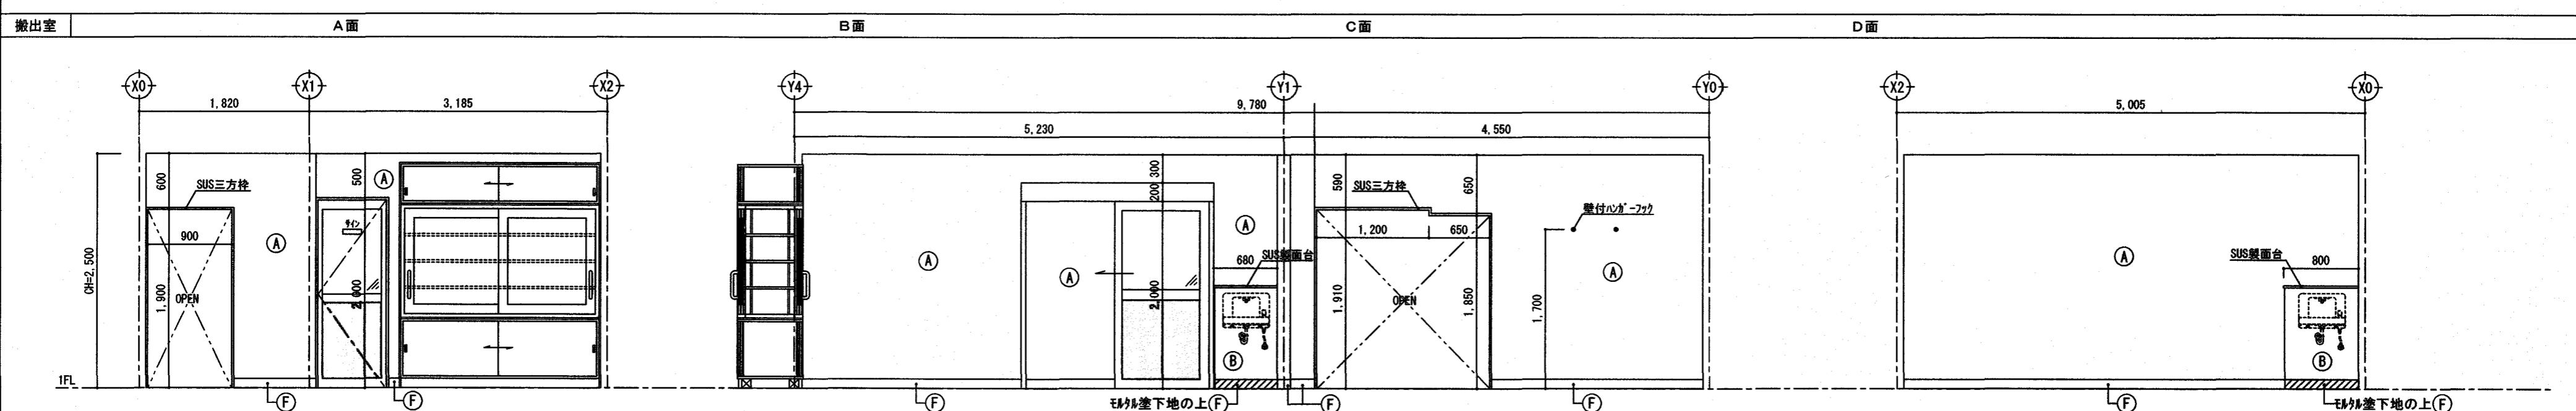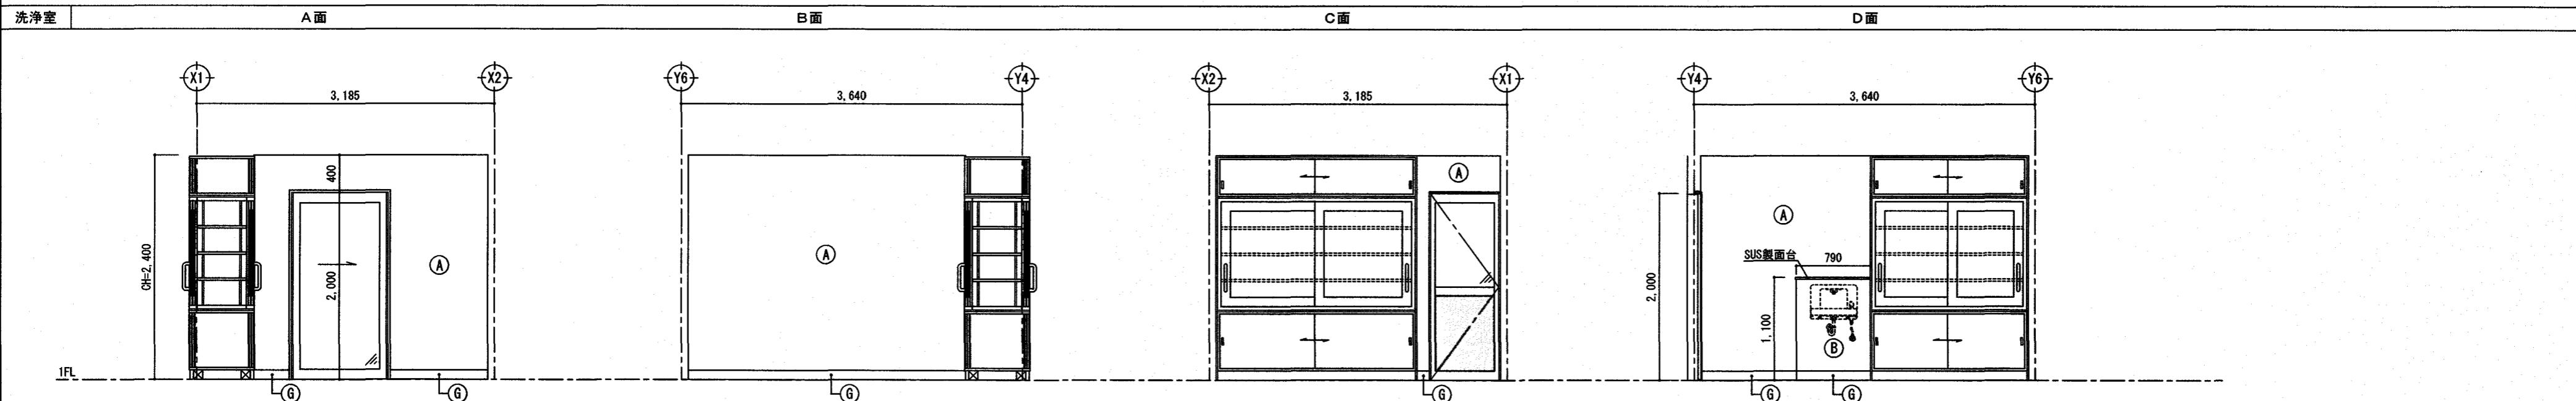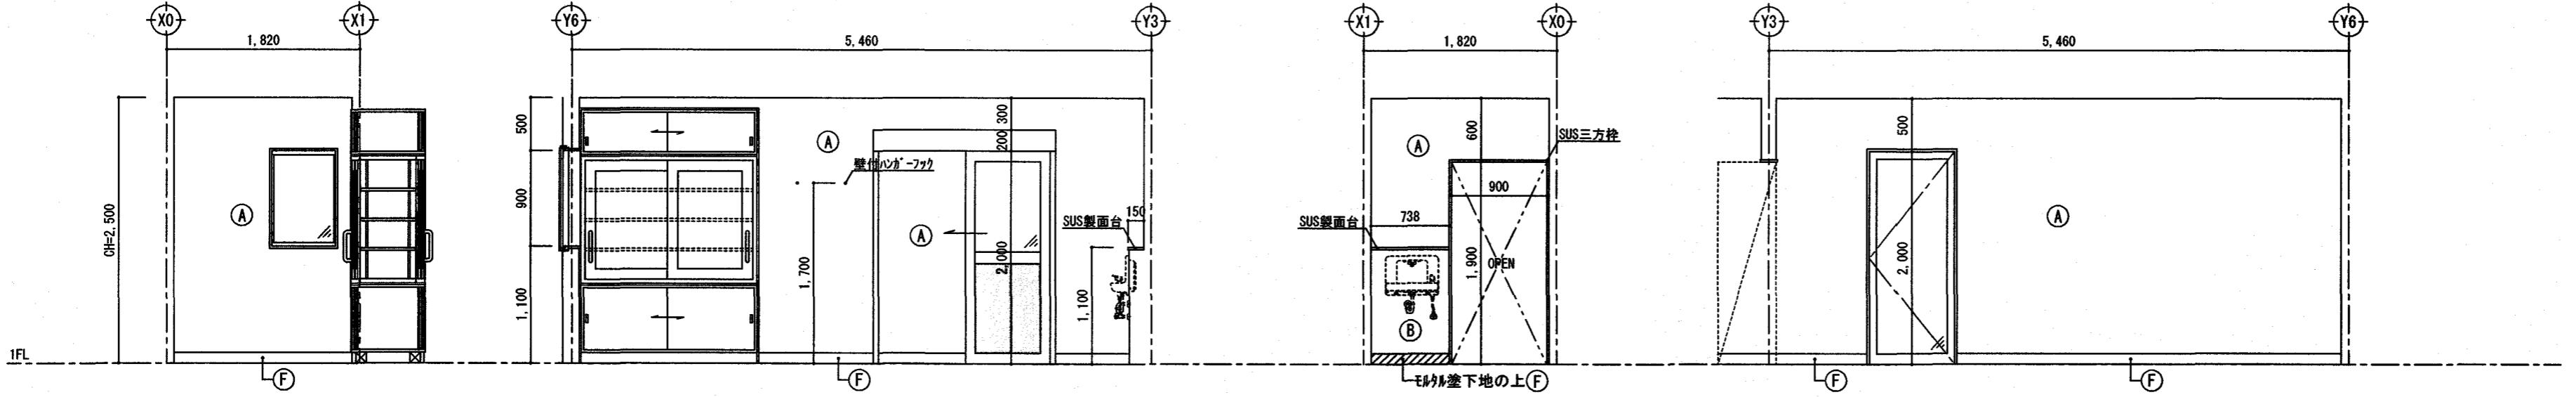


内部仕上表	
(A)	化粧けい酸カルシウム板 t=6mm GB-S t=12.5mm下地
(B)	化粧けい酸カルシウム板 t=6mm 構造用合板 t=12mm下地
(C)	ビニルクロス張り GB-S t=12.5mm + 9.5mm下地
(D)	ビニルクロス張り GB-R t=12.5mm + 9.5mm下地
(E)	ビニルクロス張り 構造用合板 t=12mm下地
(F)	合成樹脂塗床 H=100
(G)	床シート巻上げ H=100
(H)	ビニル巾木 H=100
(I)	検 t=15mm H=60 UC壁
(J)	雑巾箱 15×10 UC壁

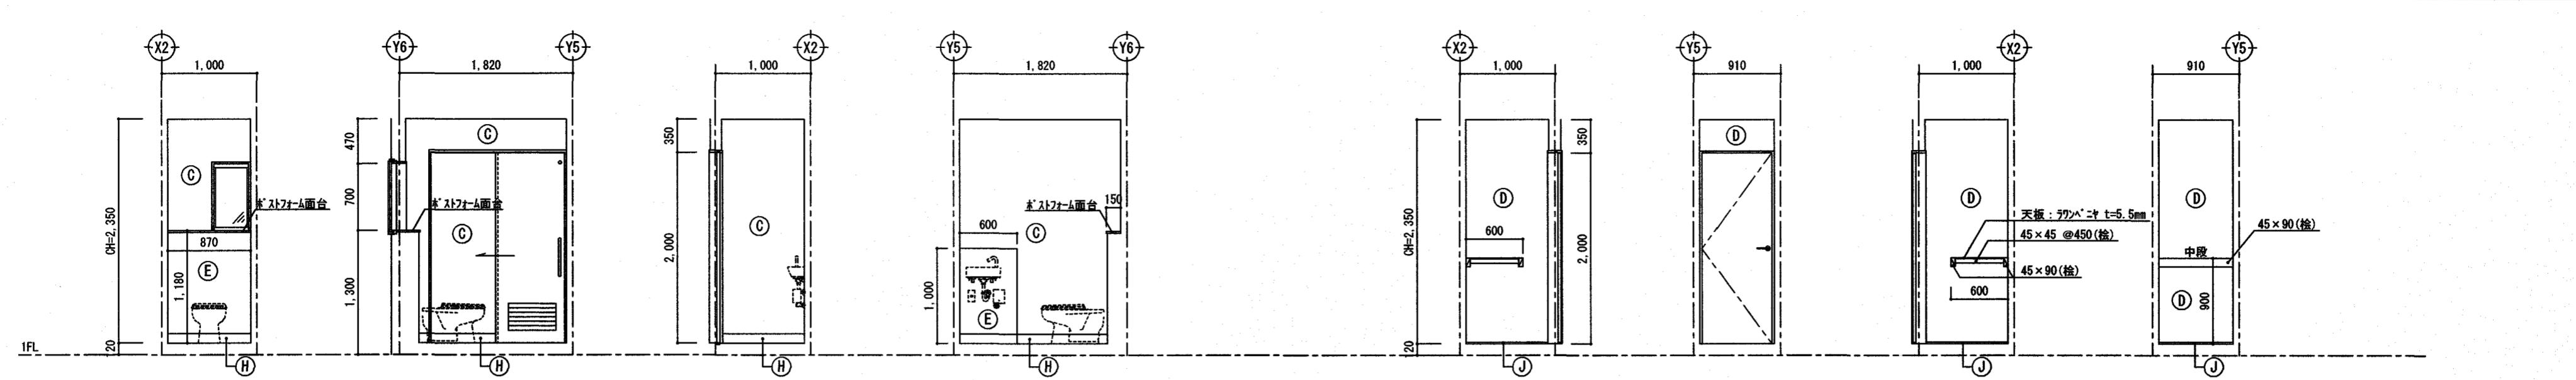


職員トイレ	A面	B面	C面	D面	収納	A面	B面	C面	D面
-------	----	----	----	----	----	----	----	----	----

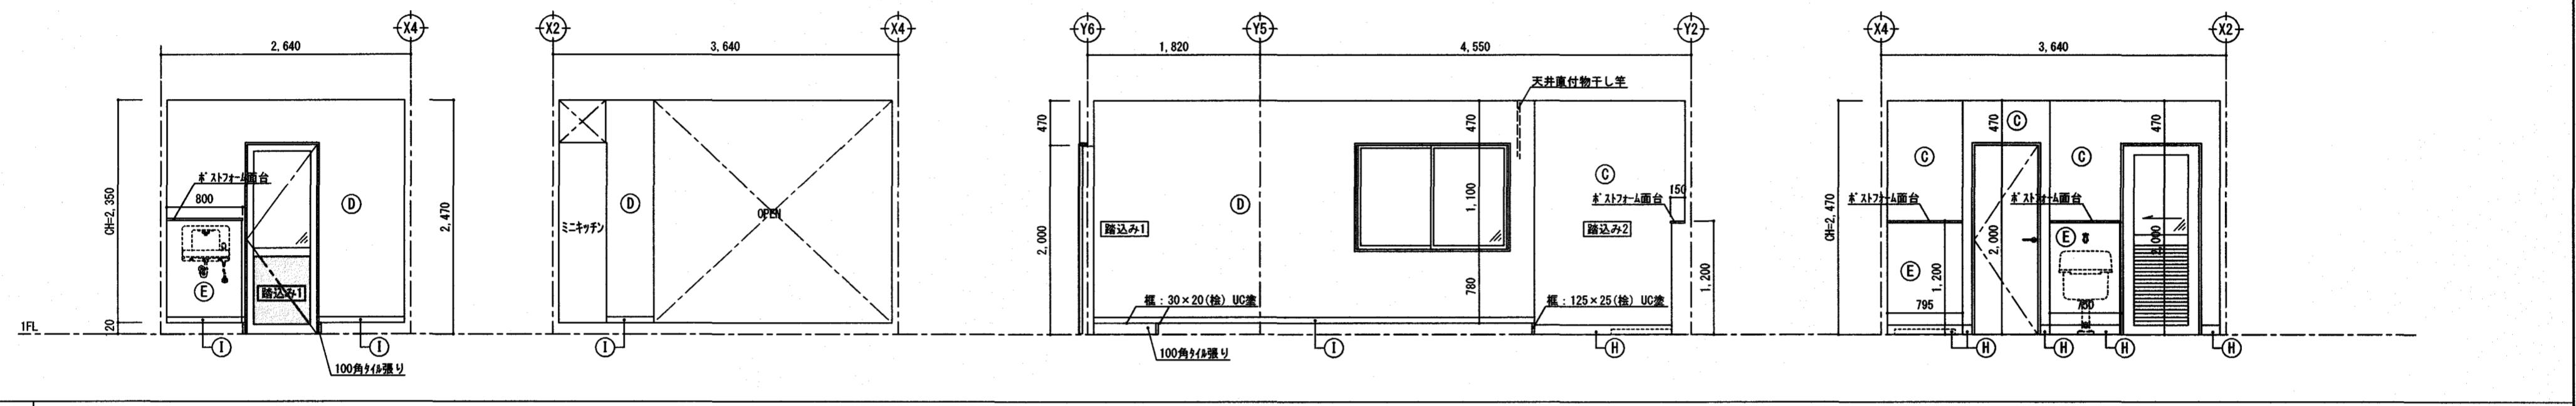

休憩室 A面 A'面 B面 C面

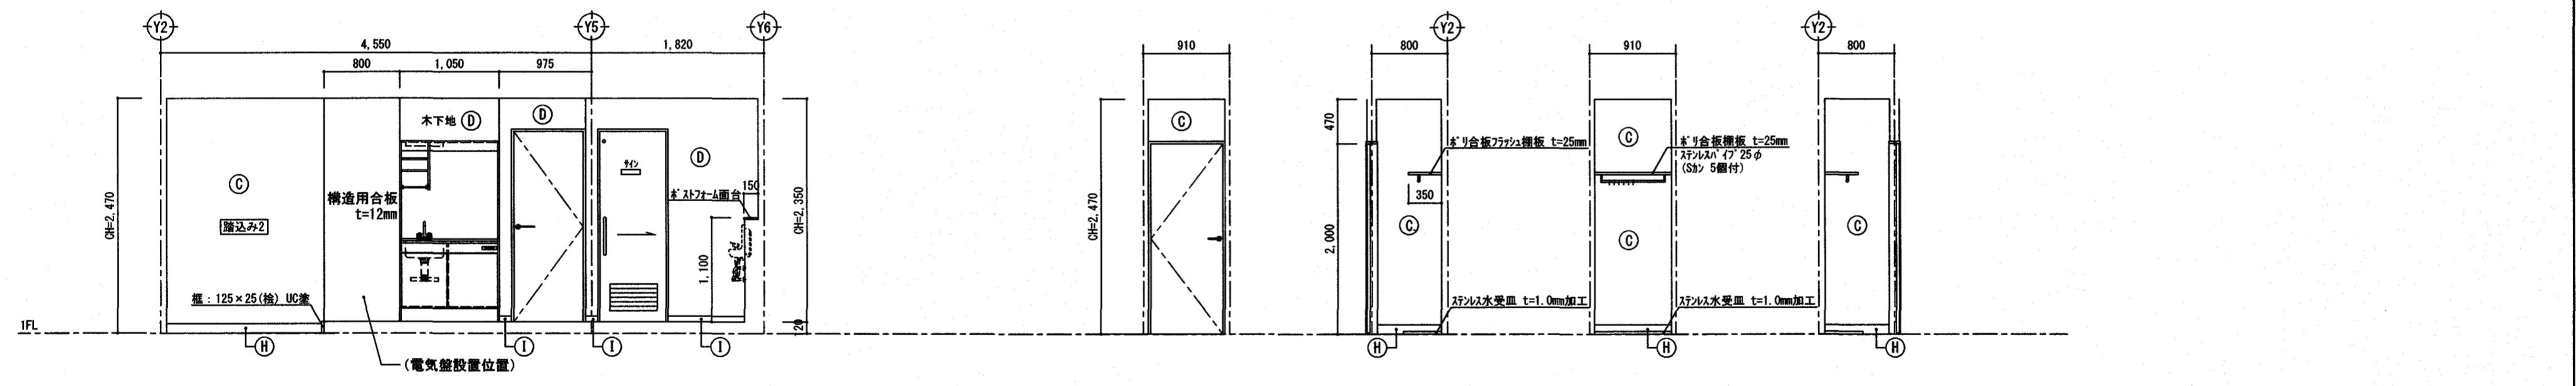



D面 掃除具入 A面 B面 C面 D面

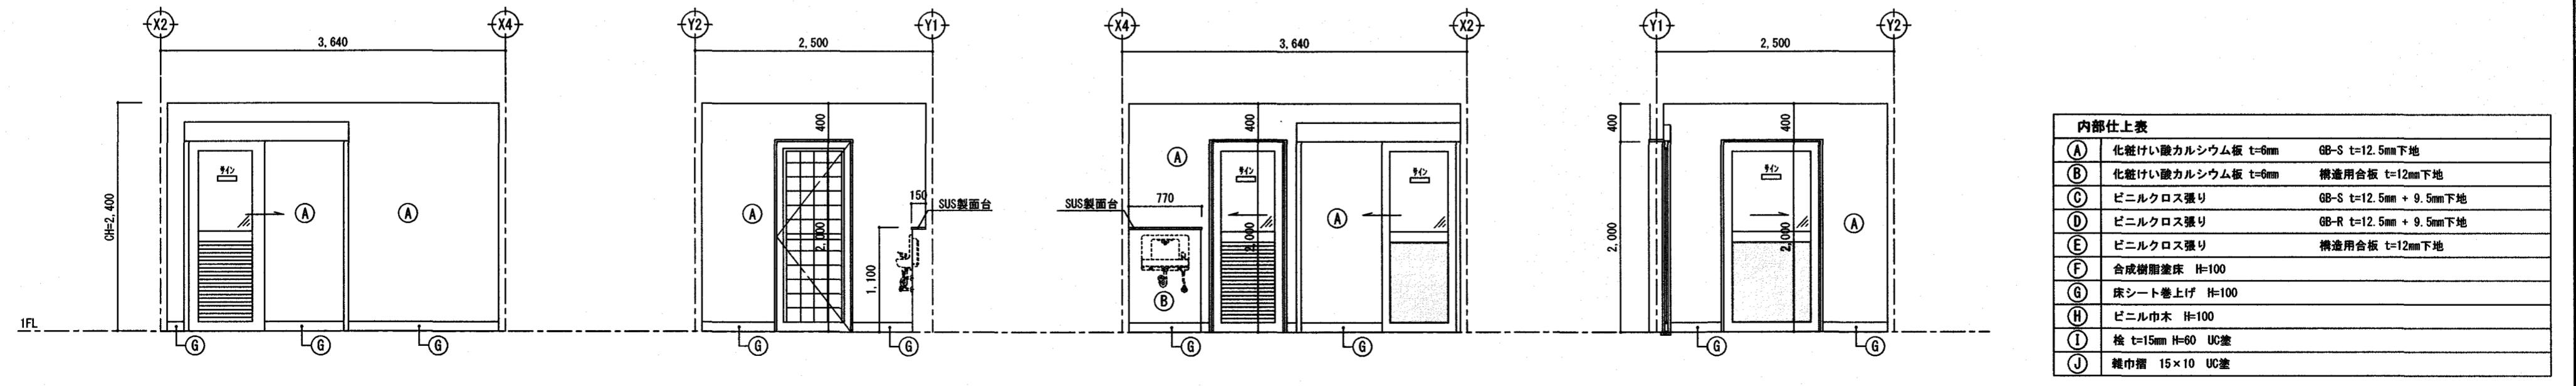


内部仕上表	
(A)	化粧けい酸カルシウム板 t=6mm GB-S t=12.5mm下地
(B)	化粧けい酸カルシウム板 t=6mm 構造用合板 t=12mm下地
(C)	ビニルクロス張り GB-S t=12.5mm + 9.5mm下地
(D)	ビニルクロス張り GB-R t=12.5mm + 9.5mm下地
(E)	ビニルクロス張り 構造用合板 t=12mm下地
(F)	合成樹脂塗床 H=100
(G)	床シート巻上げ H=100
(H)	ビニル巾木 H=100
(I)	検 t=15mm H=60 UC塗
(J)	雑巾摺 15×10 UC塗

検収室 A面 B面 C面 D面

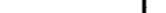備考		高知市都市建設部公共建築課				三建設有限公司				図面名称 展開図(2)					
		係	係長	課長補佐	課長					登録高-6号					
						とさやま保育園調理室棟新築工事				設計図	高知市知寄町1-5-1	TEL 883-1761	FAX 883-1633	縮尺 S=1:50	NO. A — 27
						一級建築士第135971 安並和文				年月日	担当	製図			

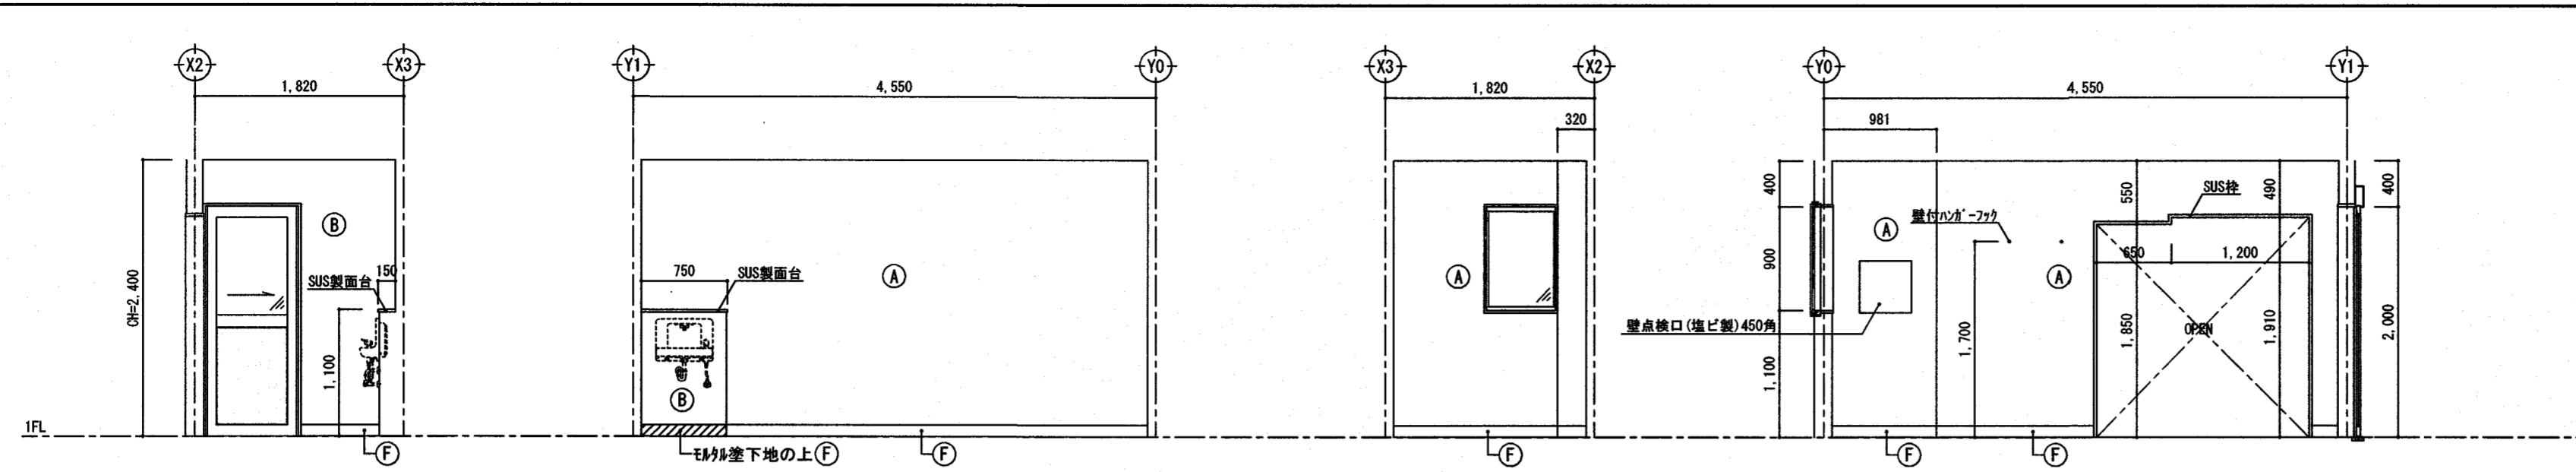

下处理室 A面 B面 C面

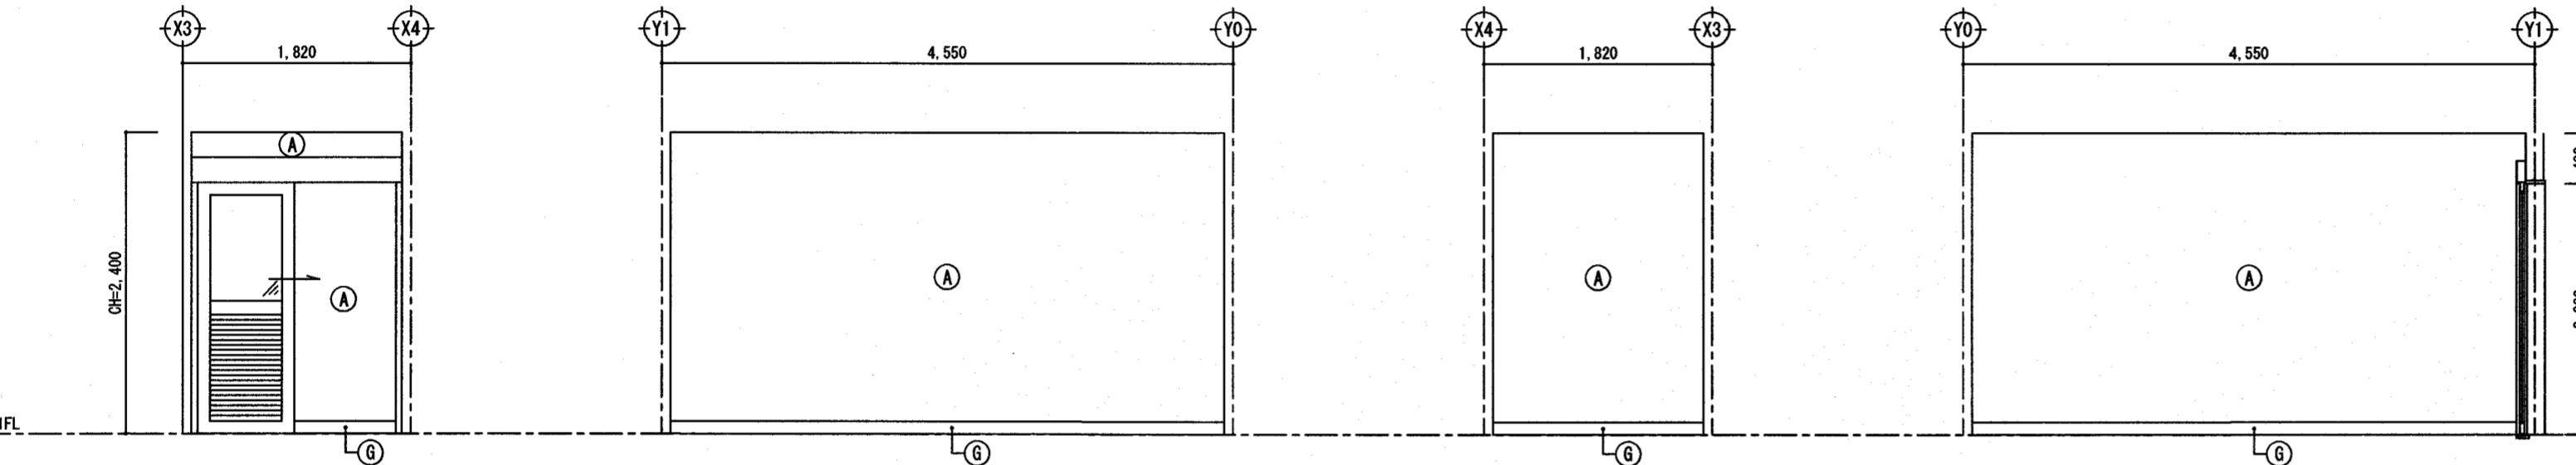

食品庫 A面 B面 C面

内部仕上表	
(A)	化粧けい酸カルシウム板 t=6mm GB-S t=12.5mm下地
(B)	化粧けい酸カルシウム板 t=6mm 構造用合板 t=12mm下地
(C)	ビニルクロス張り GB-S t=12.5mm + 9.5mm下地
(D)	ビニルクロス張り GB-R t=12.5mm + 9.5mm下地
(E)	ビニルクロス張り 構造用合板 t=12mm下地
(F)	合成樹脂塗床 H=100
(G)	床シート巻上げ H=100
(H)	ビニル巾木 H=100
(I)	桧 t=15mm H=60 UC塗
(J)	雑巾櫛 15×10 UC塗

備考

高知市都市建設部公共建築

高知市建設課長・課長補佐

小
華
松

野兩木

とさやま保育園調理室棟新築工事


三建設計有限公司


圖面名稱 安裝圖 (二)

設計圖
高知市高知町 1-5-1


高知市知寄町 1-5-1
二級建築士第135971

633 纵尺 S=1:50 NO. A — 28
年 月 日 担当 裁图

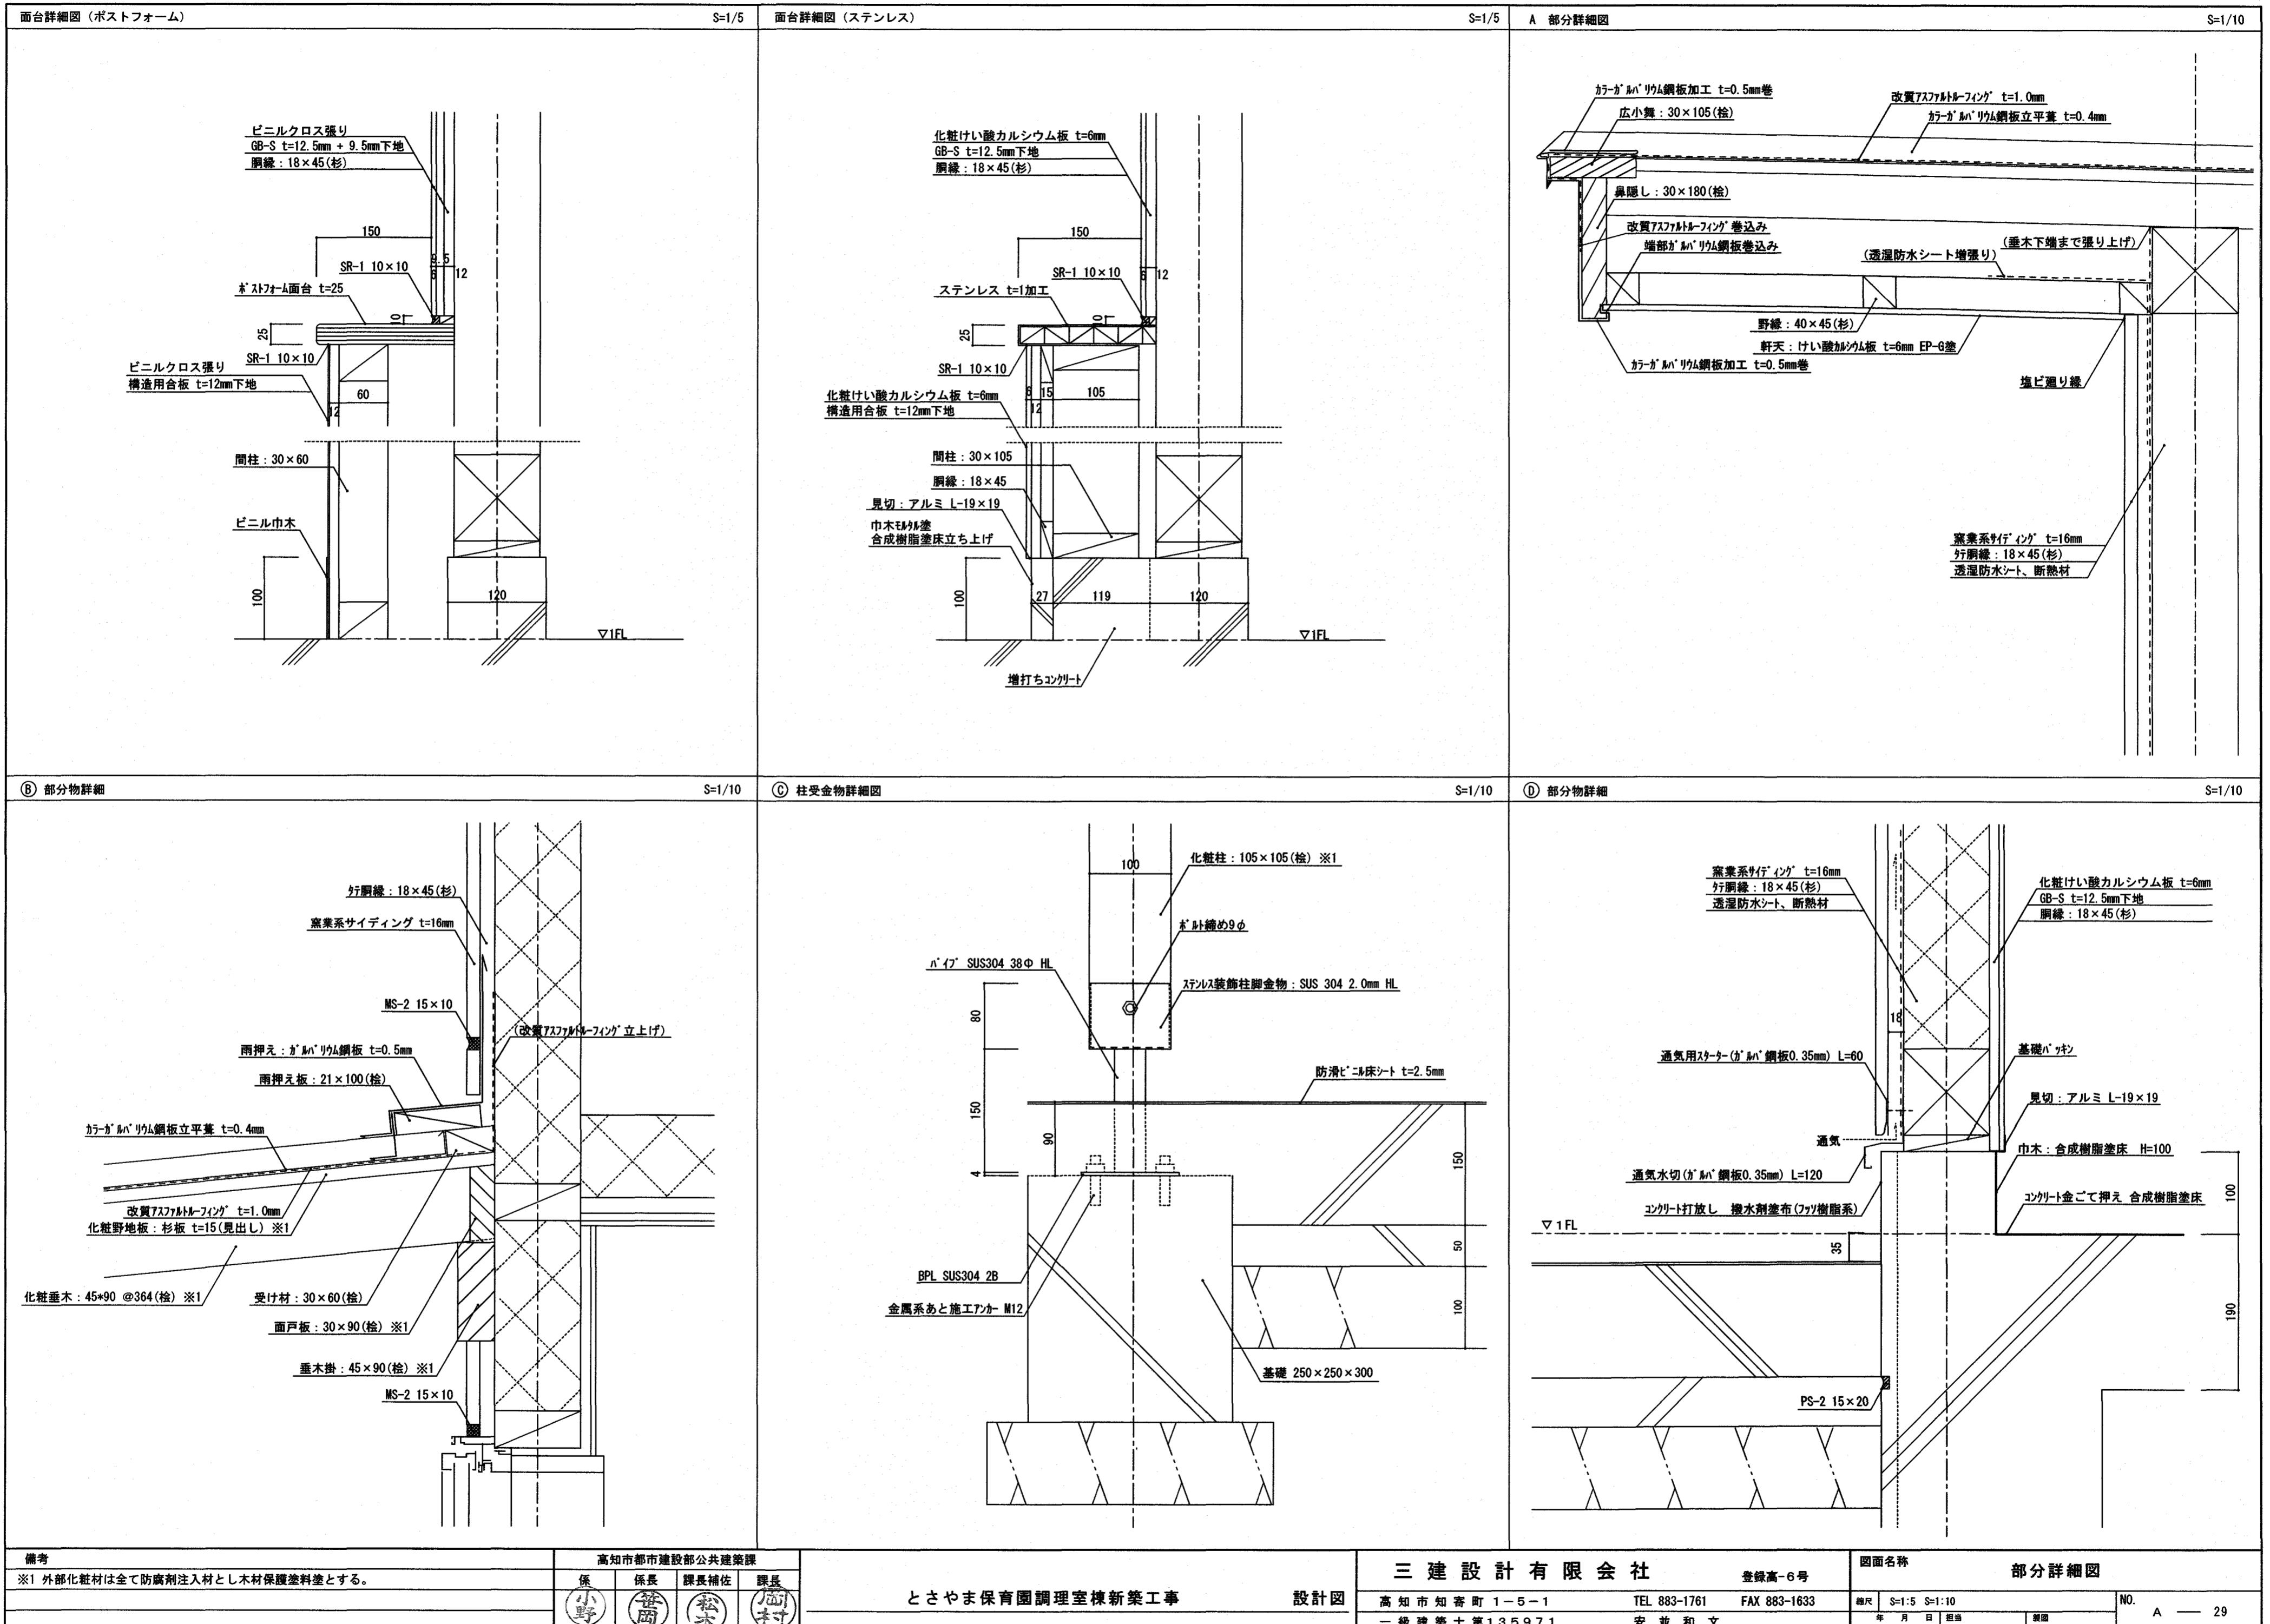

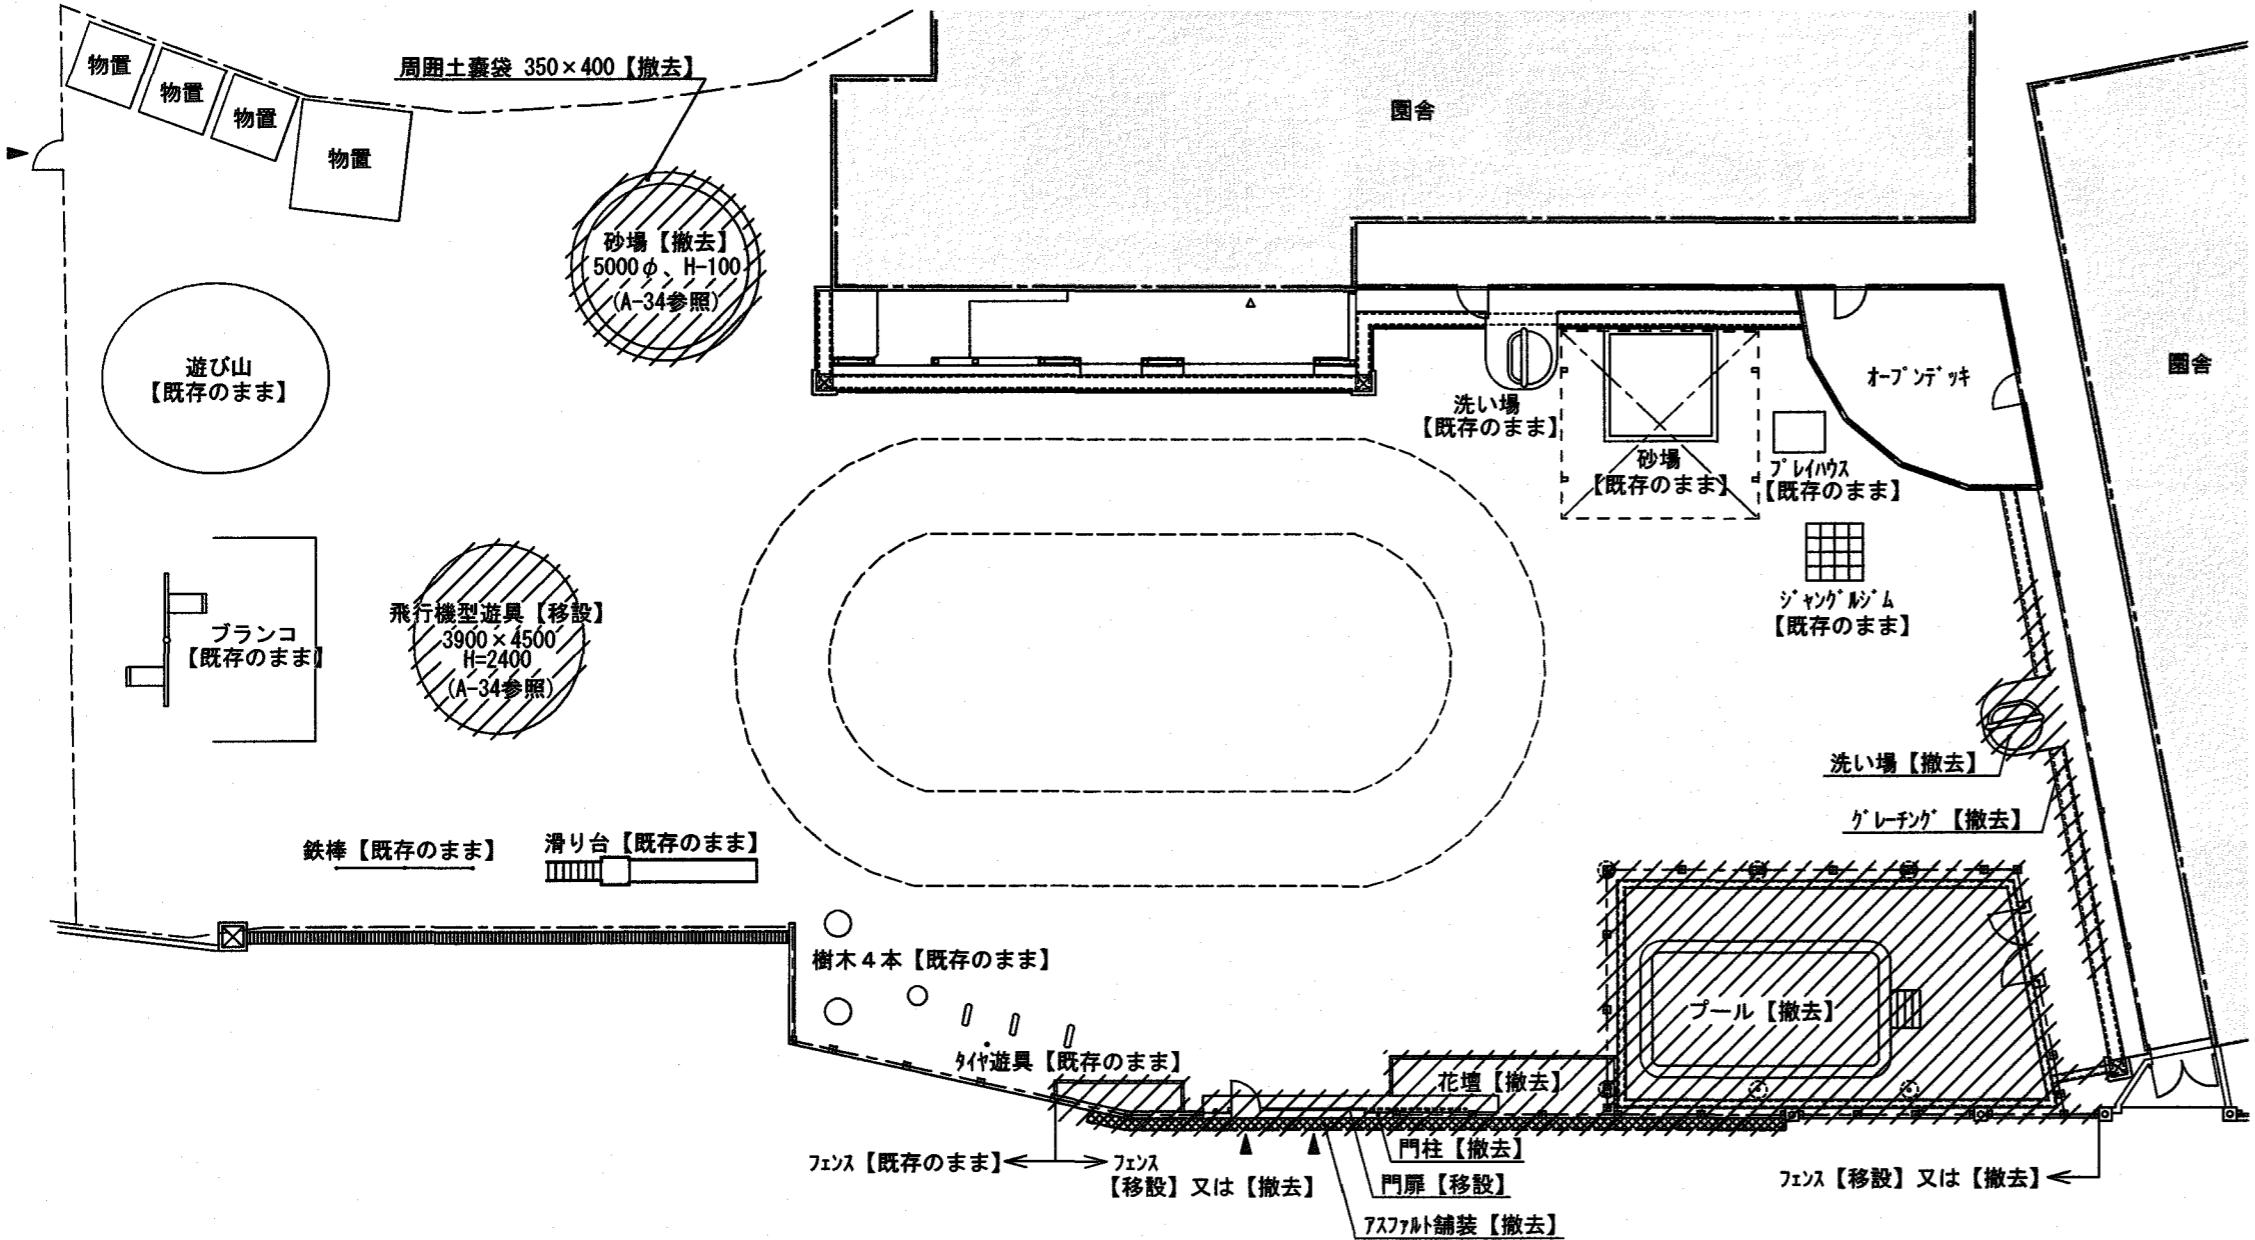

外構配置図（改修前） S=1:200 // : 改修範囲

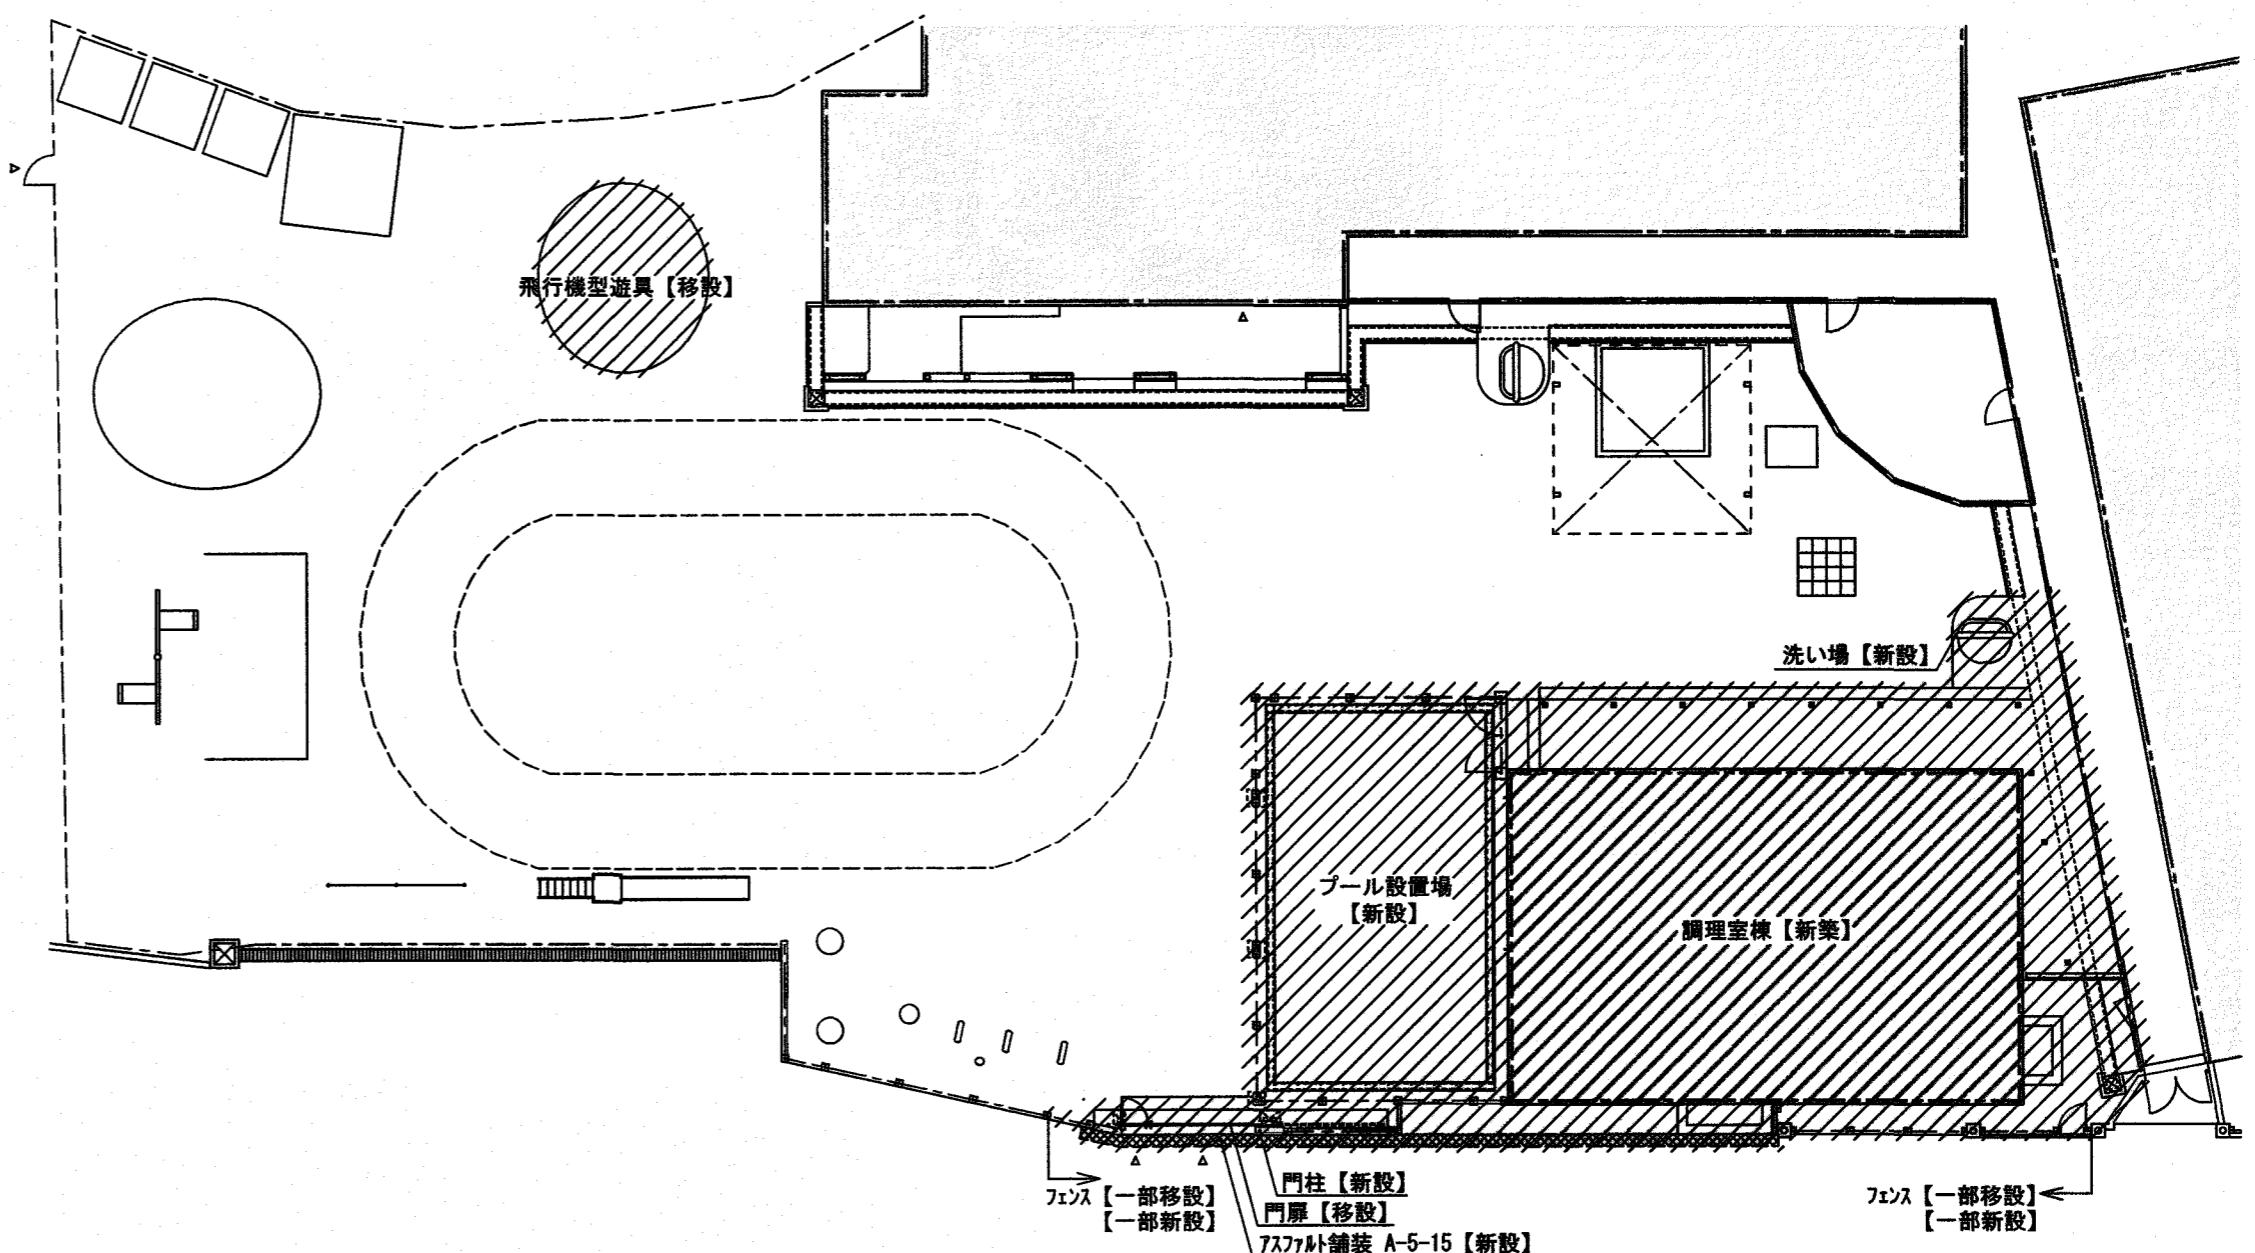

外構配置図（改修後） S=1:200 // : 改修範囲

高知市都市建設部公共建築課			
係	係長	課長補佐	課長
小野	益田	木本	木下

※ 基準高さは、既存建物の1FL-365をGLと設定して工事を行う。

とさやま保育園調理室棟新築工事



三建設設計有限公司 登録高-6号

高知市知寄町1-5-1 TEL 883-1761 FAX 883-1633
一級建築士第135971 安並和文

図面名称 外構配置図

縮尺 S=1:200 年月日 担当 説明 NO. A — 30

設計図

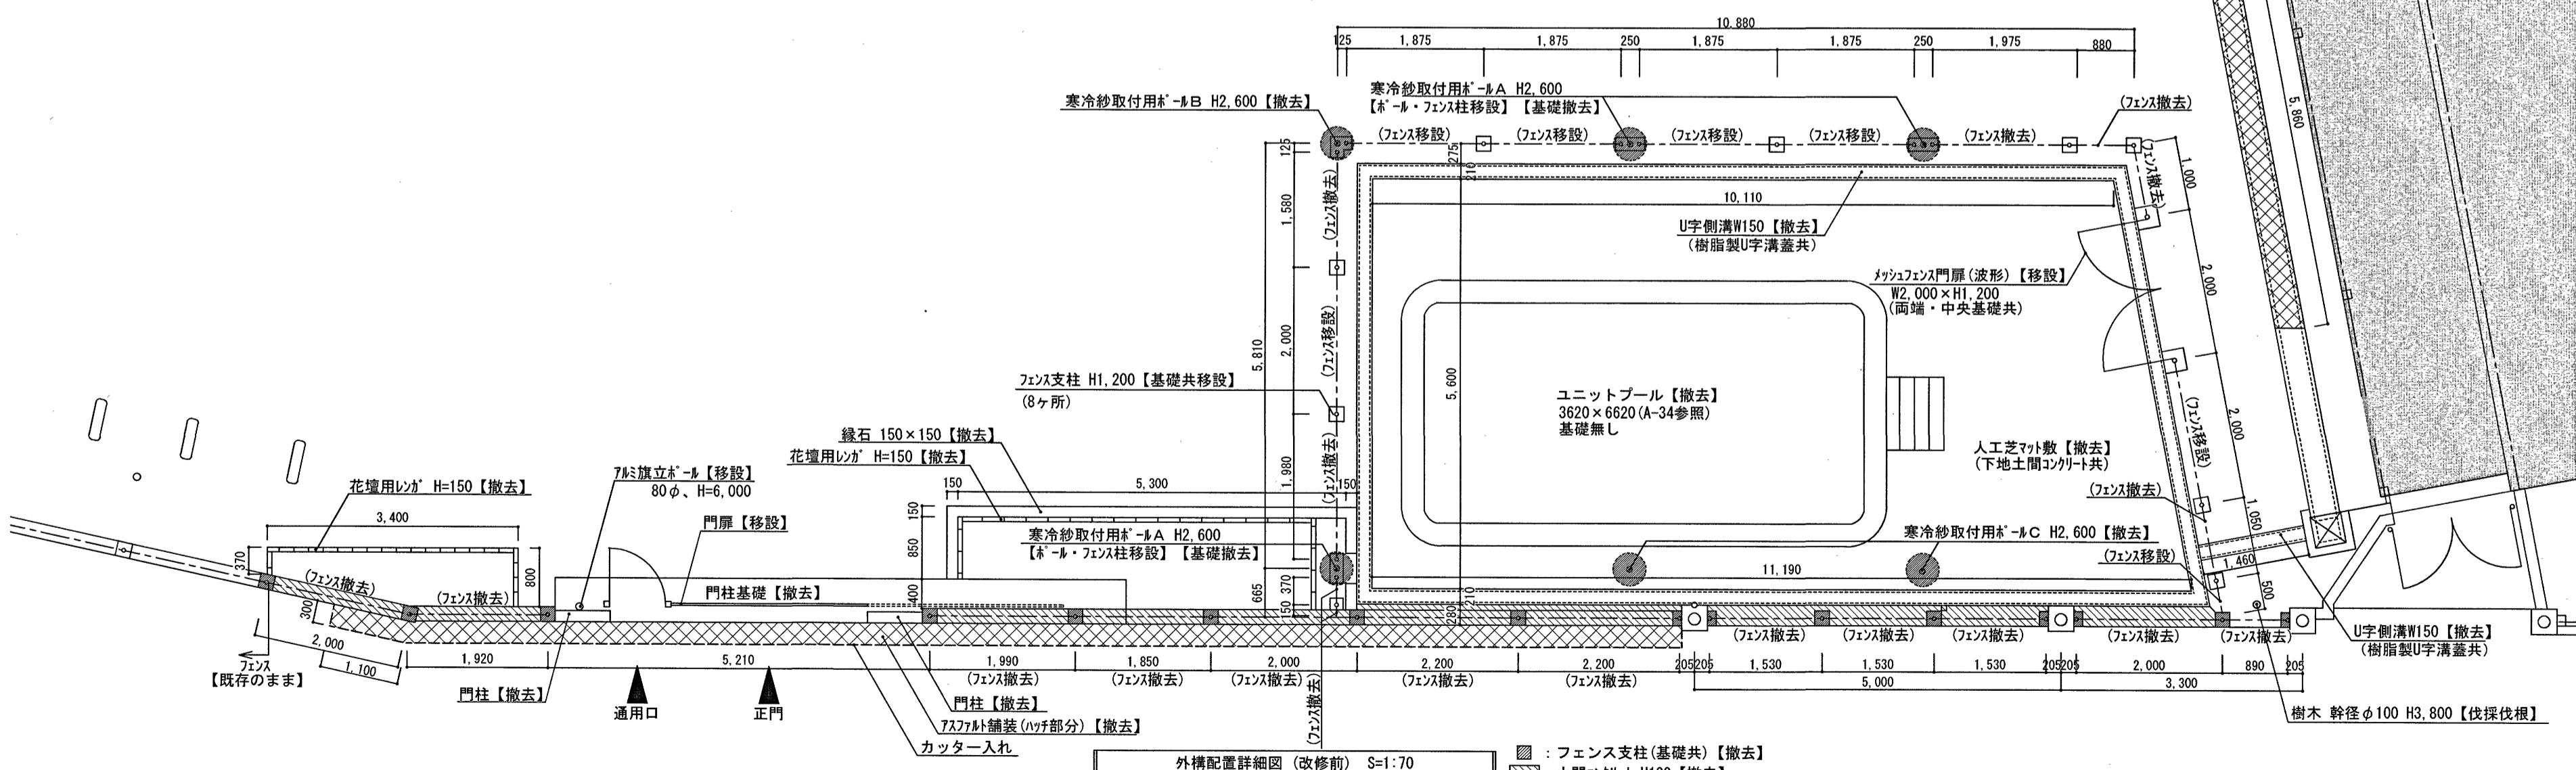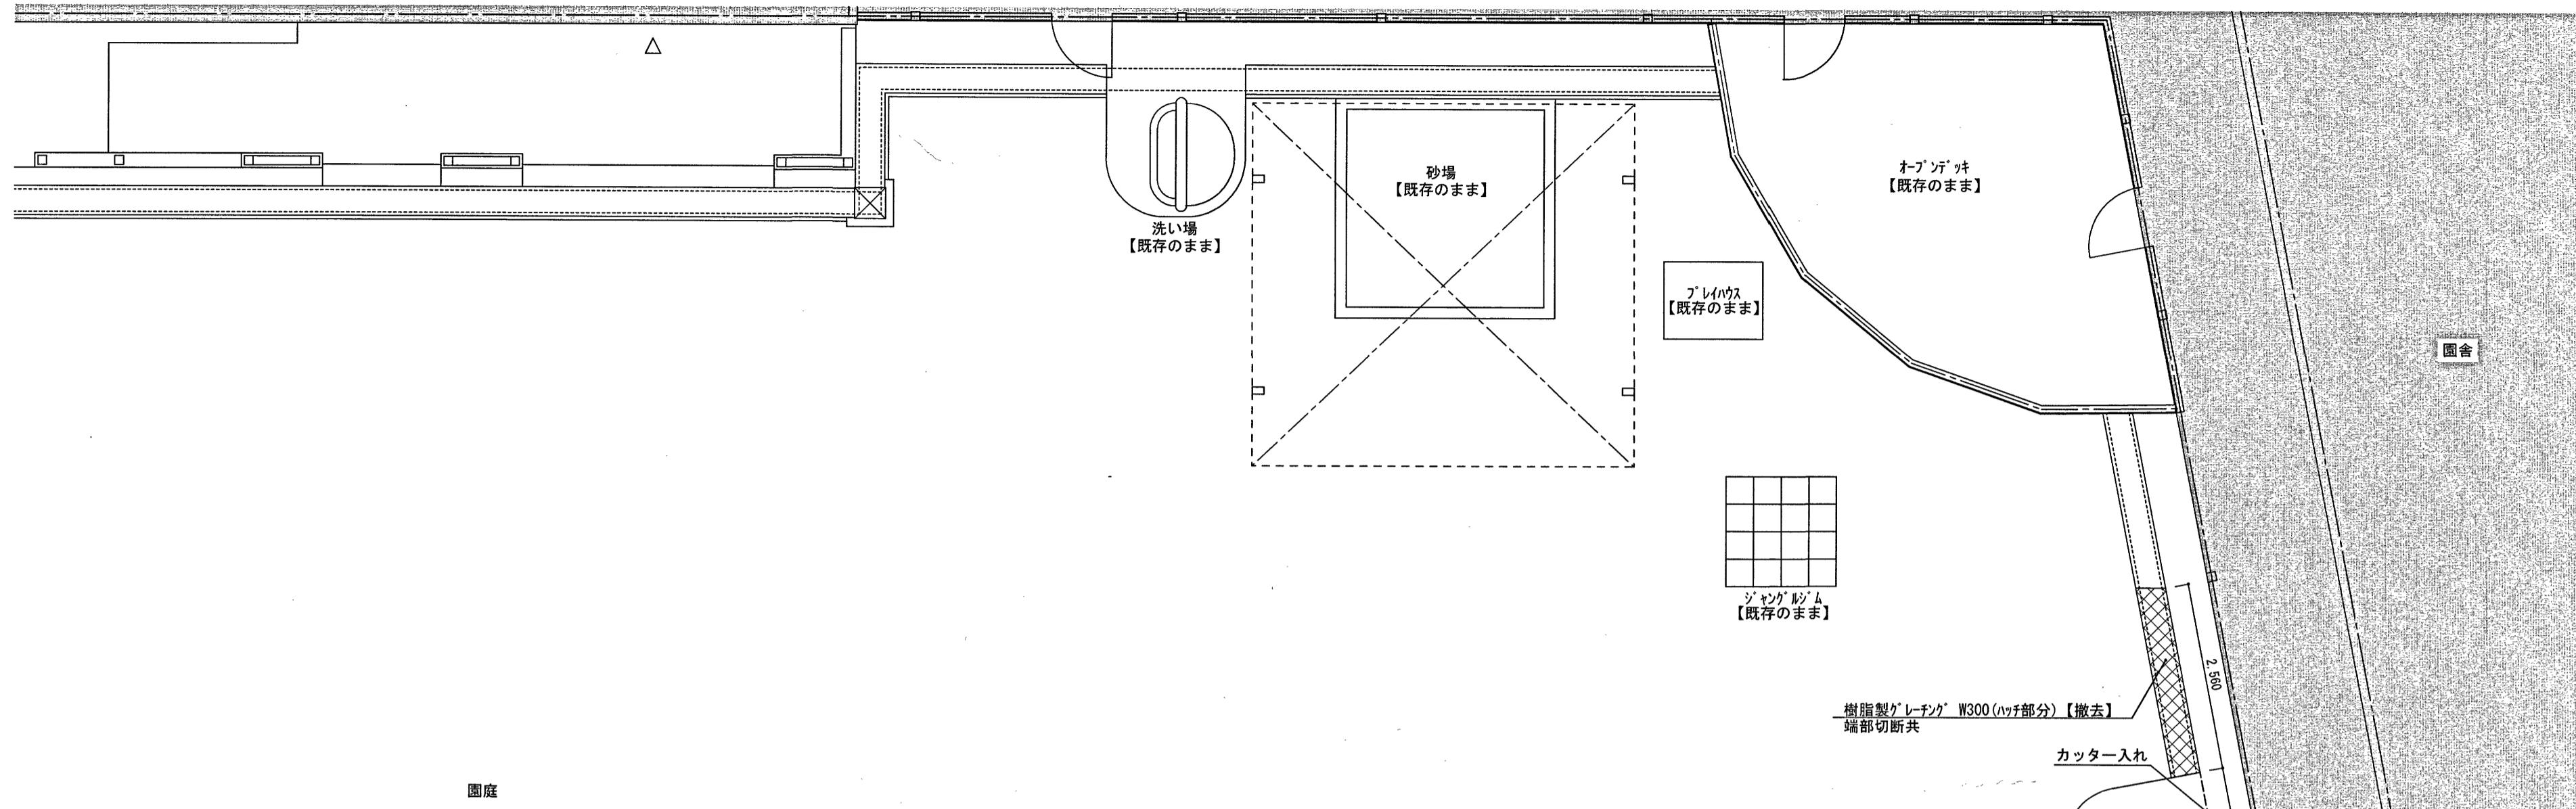


備考			
※ 基準高さは、既存建物の1FL-365をGLと設定して工事を行う。			

係	係長	課長補佐	課長
(小野)	(畠)	(松)	(西本)

とさやま保育園調理室棟新築工事				設計図
高知市知寄町1-5-1	TEL 883-1761	FAX 883-1633		

三建設有限公司	登録高-6号
高知市知寄町1-5-1	TEL 883-1761 FAX 883-1633

図面名称 外構配置詳細図(改修前)			
縮尺 S=1:70	年月日	担当	製図 NO. A — 31

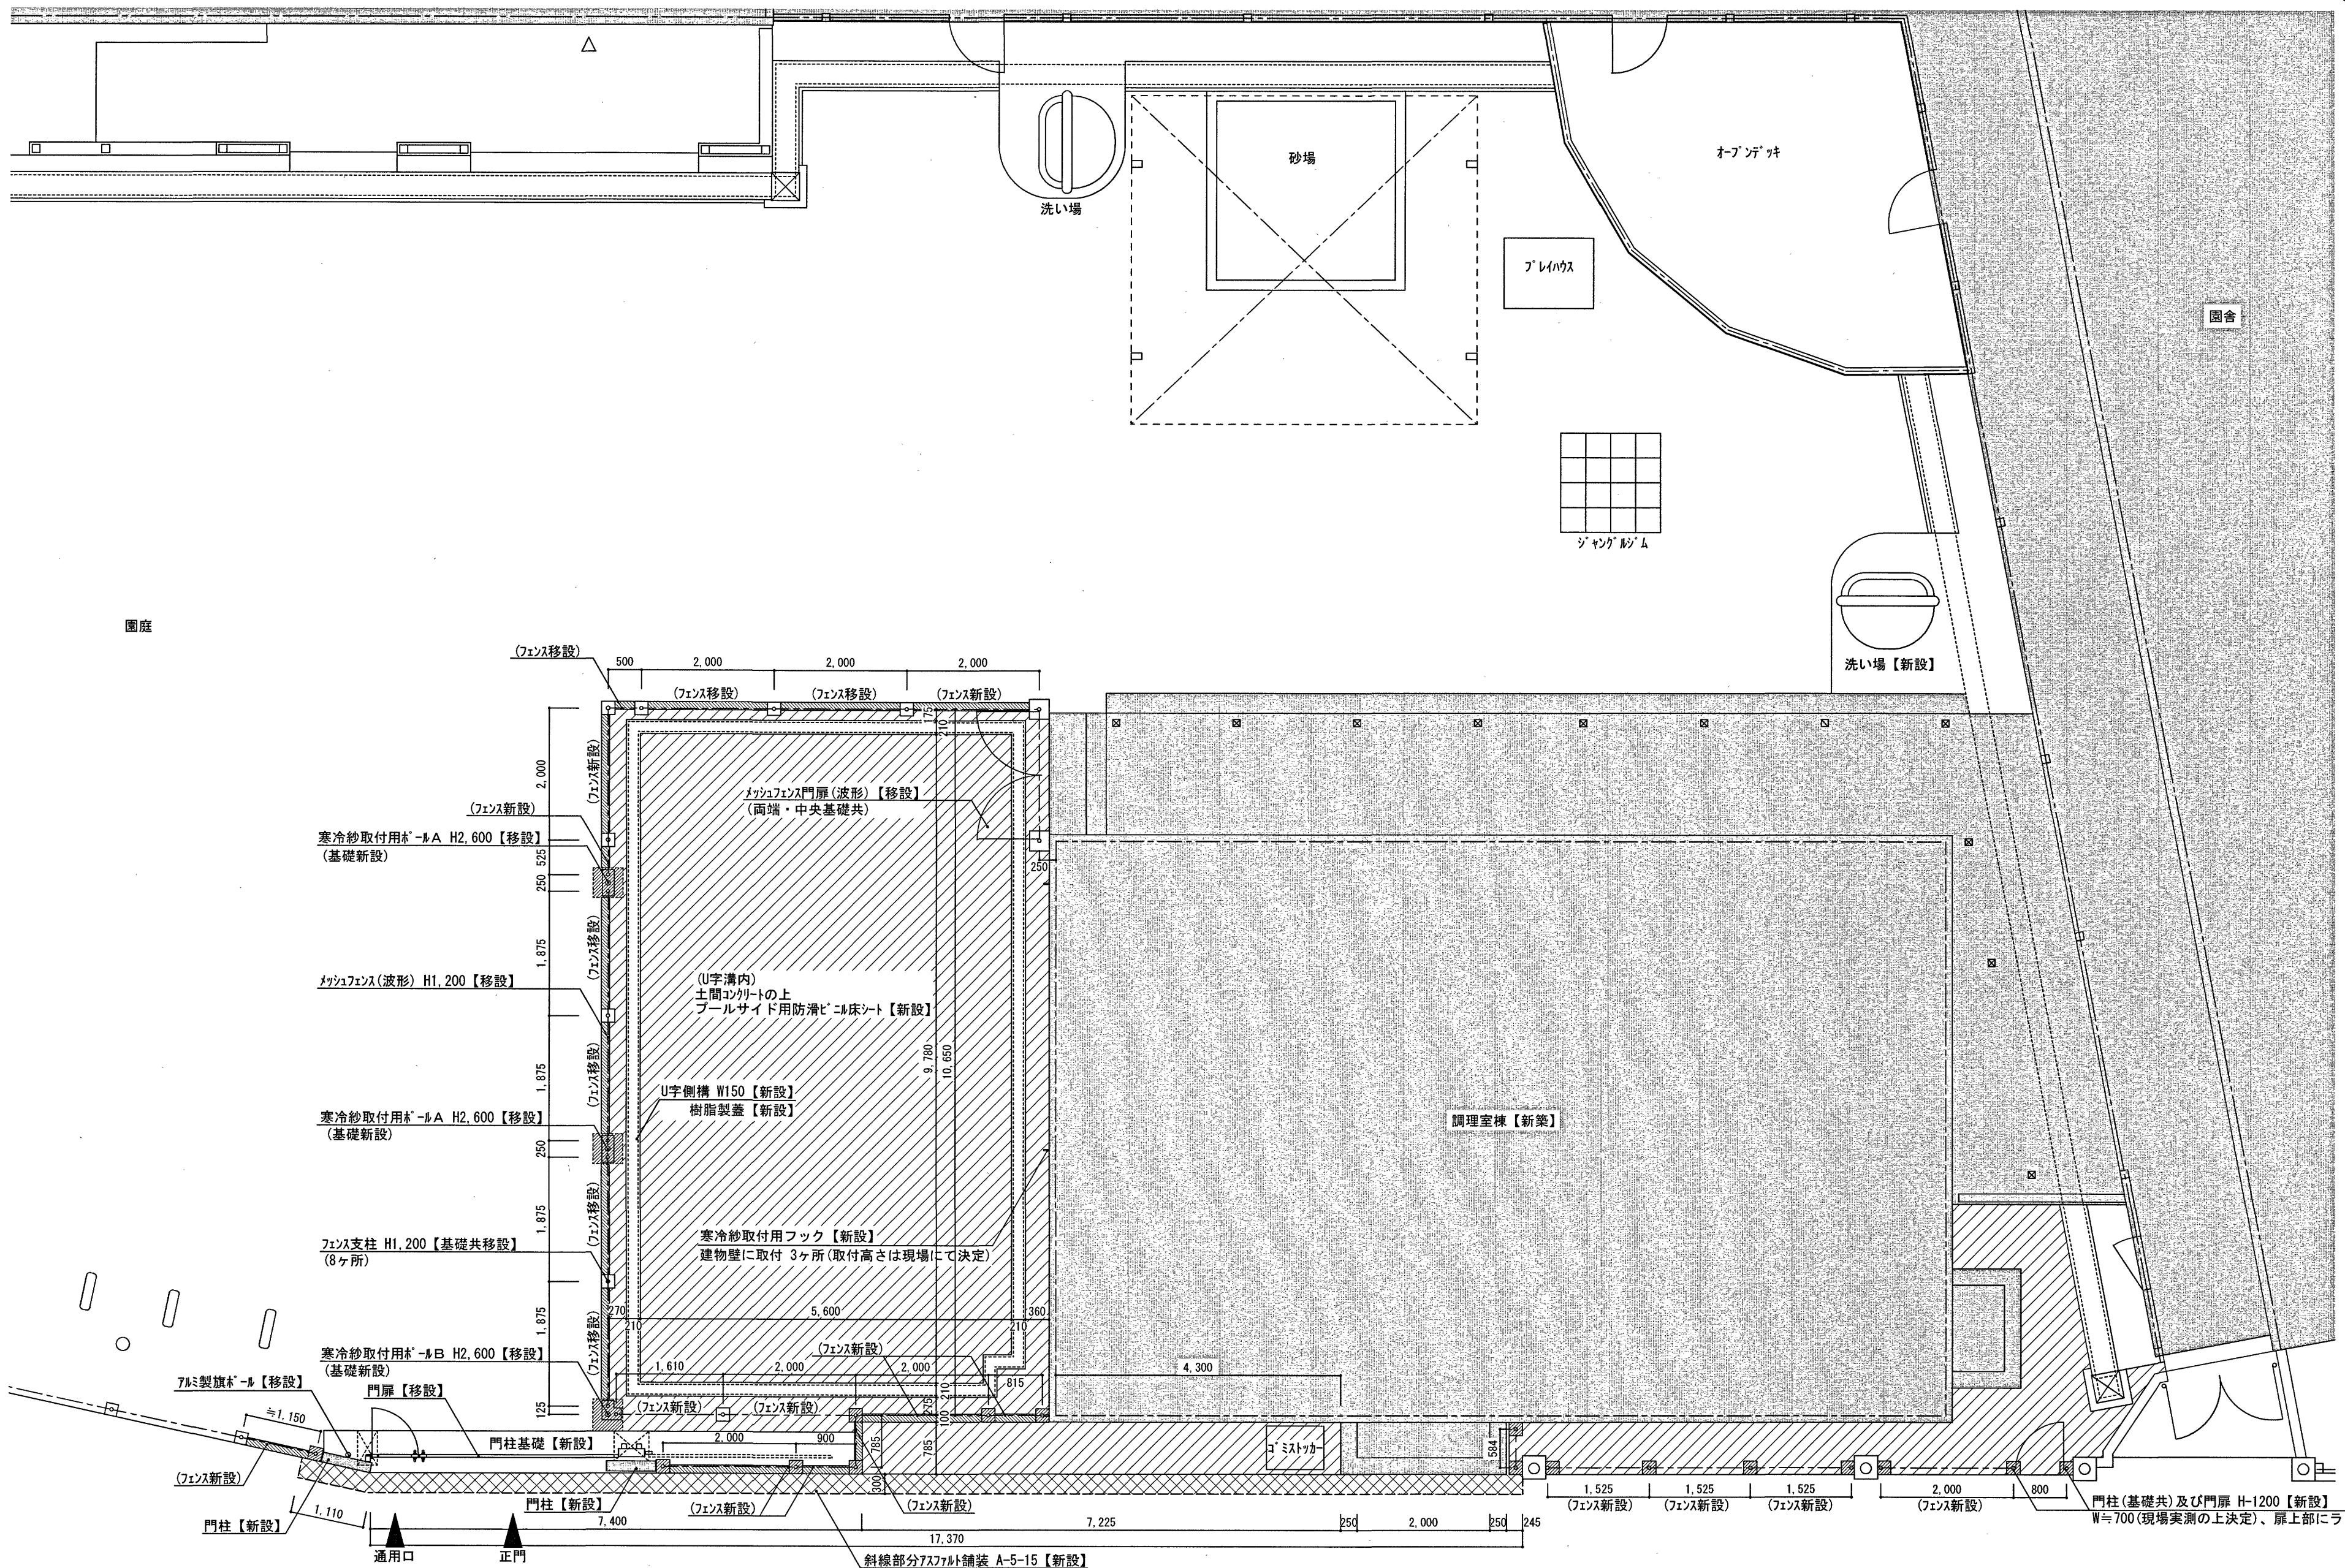

外構配置詳細図 (改修後) S=1:70

■ : フェンス柱 (基礎共) 【新設】


■ : 地先境界ブロック W120 H120 【新設】

□：溶接金網 $\phi 6 \times 150 \times 150$ 【新設】，コンクリート金ごて押え $t=120$ 【新設】，碎石 $t=100$ 【新設】

備考 ※ 基準高さは、既存建物の1FL-365をGLと設定して工事を行う。				高知市都市建設部公共建築課				三建設有限公司				図面名称 外構配置詳細図(改修後)						
				係	係長	課長補佐	課長	登録高-6号										
								高知市知寄町1-5-1				TEL 883-1761	FAX 883-1633	縮尺	S=1:70	NO.		
				とさやま保育園調理室棟新築工事				設計図				一級建築士第135971 安並和文				年月日	担当	製図
																A	—	32






改修前

※斜線部分全て【撤去】

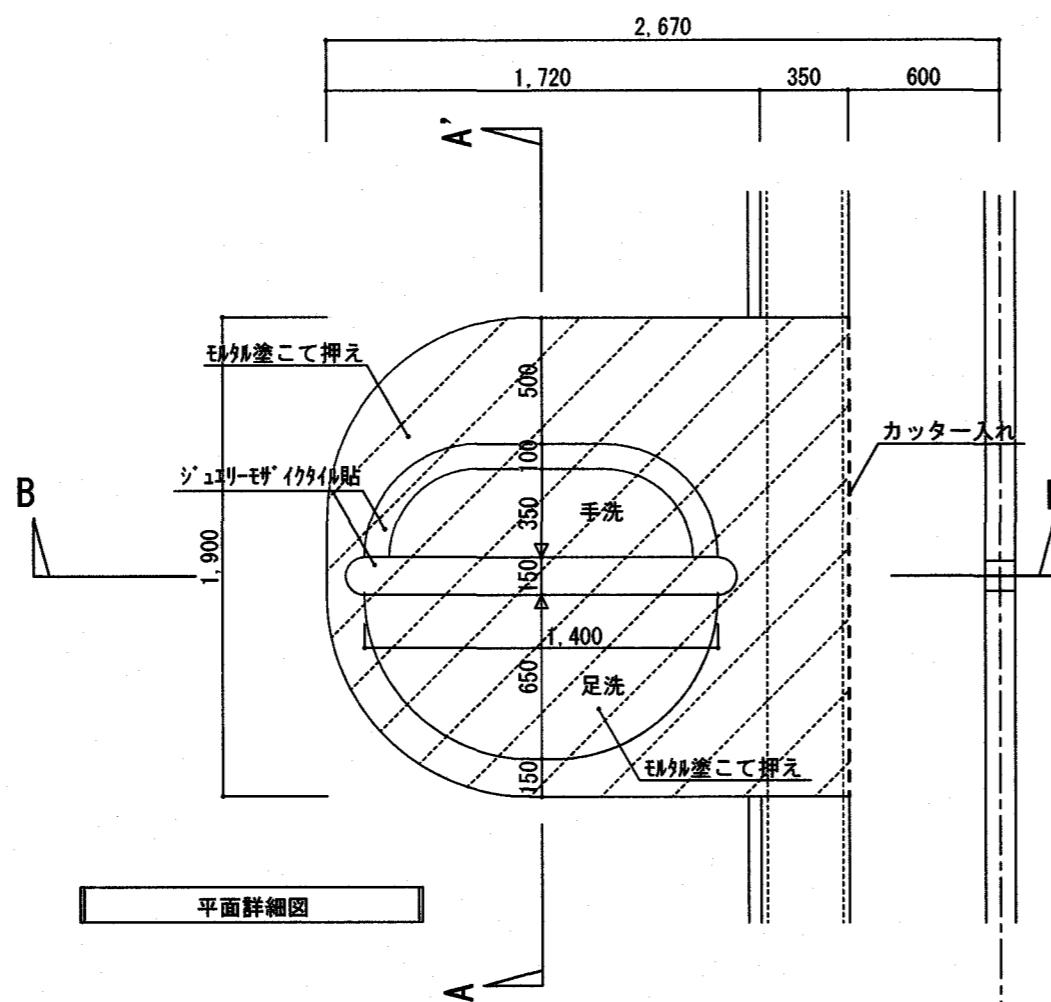

改修後

【新設】

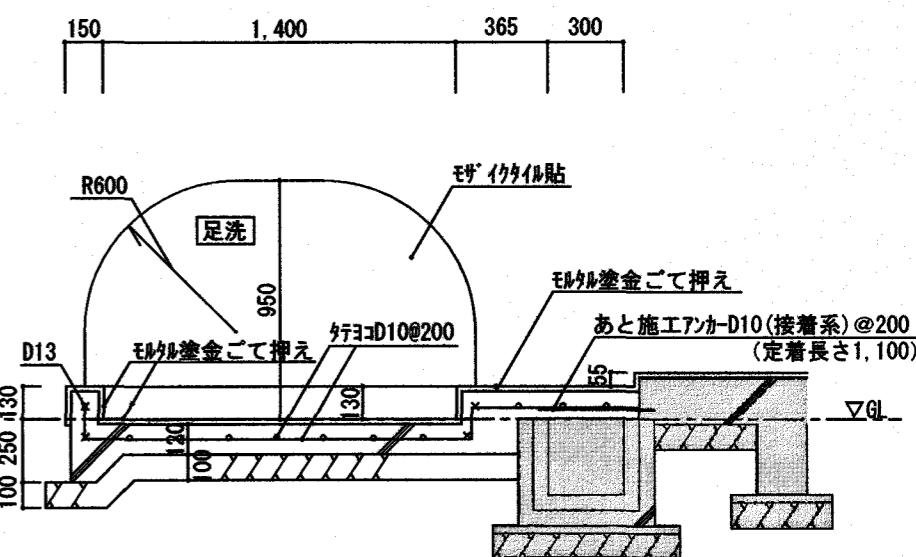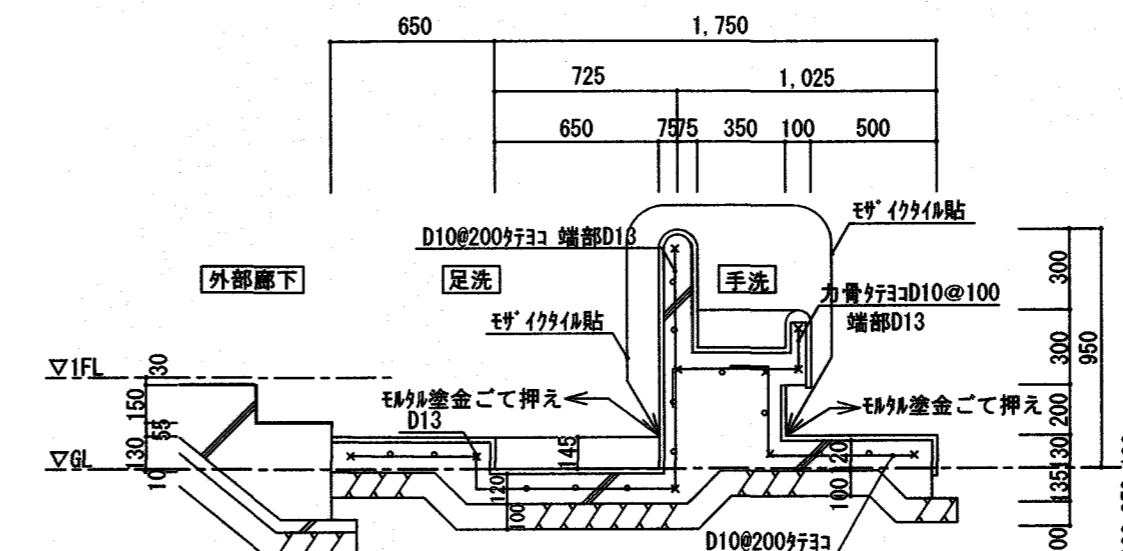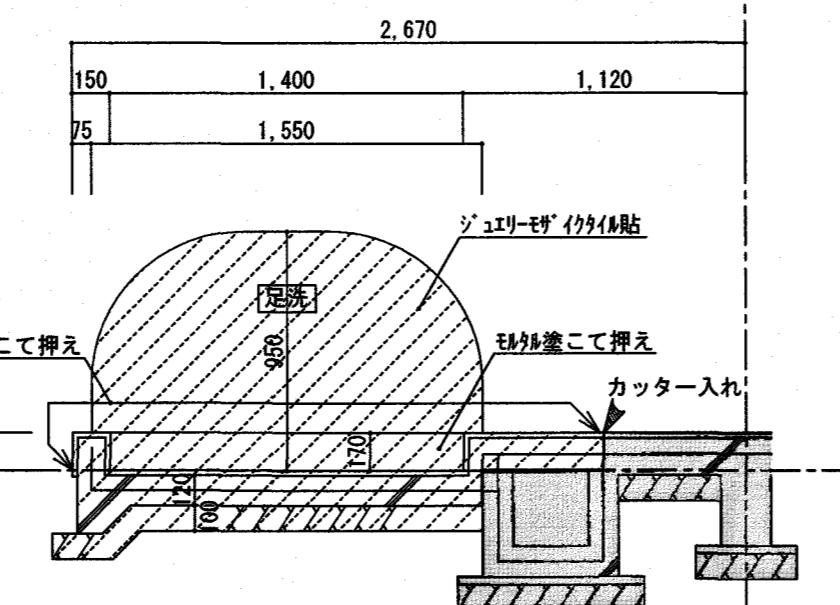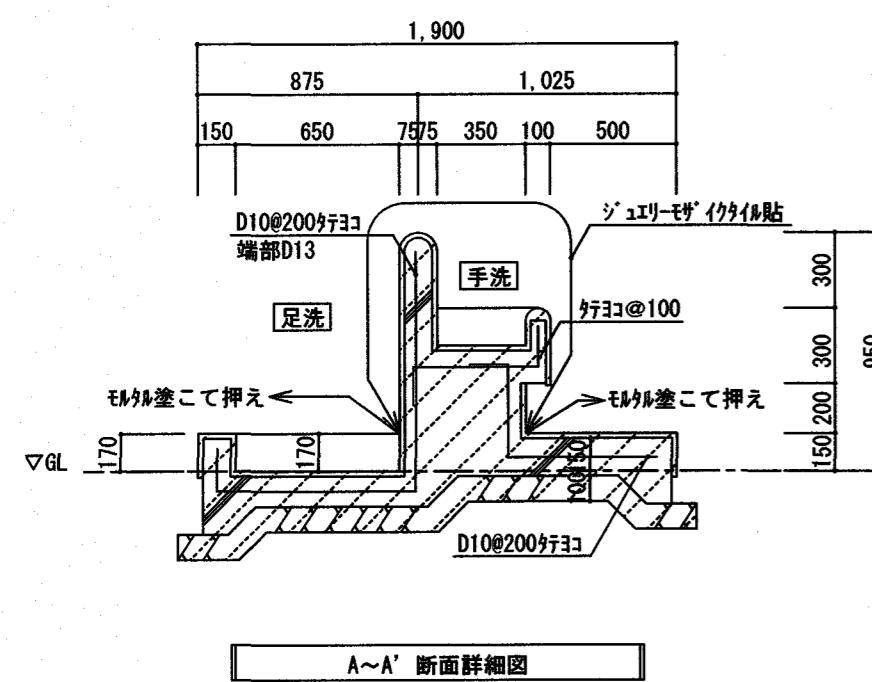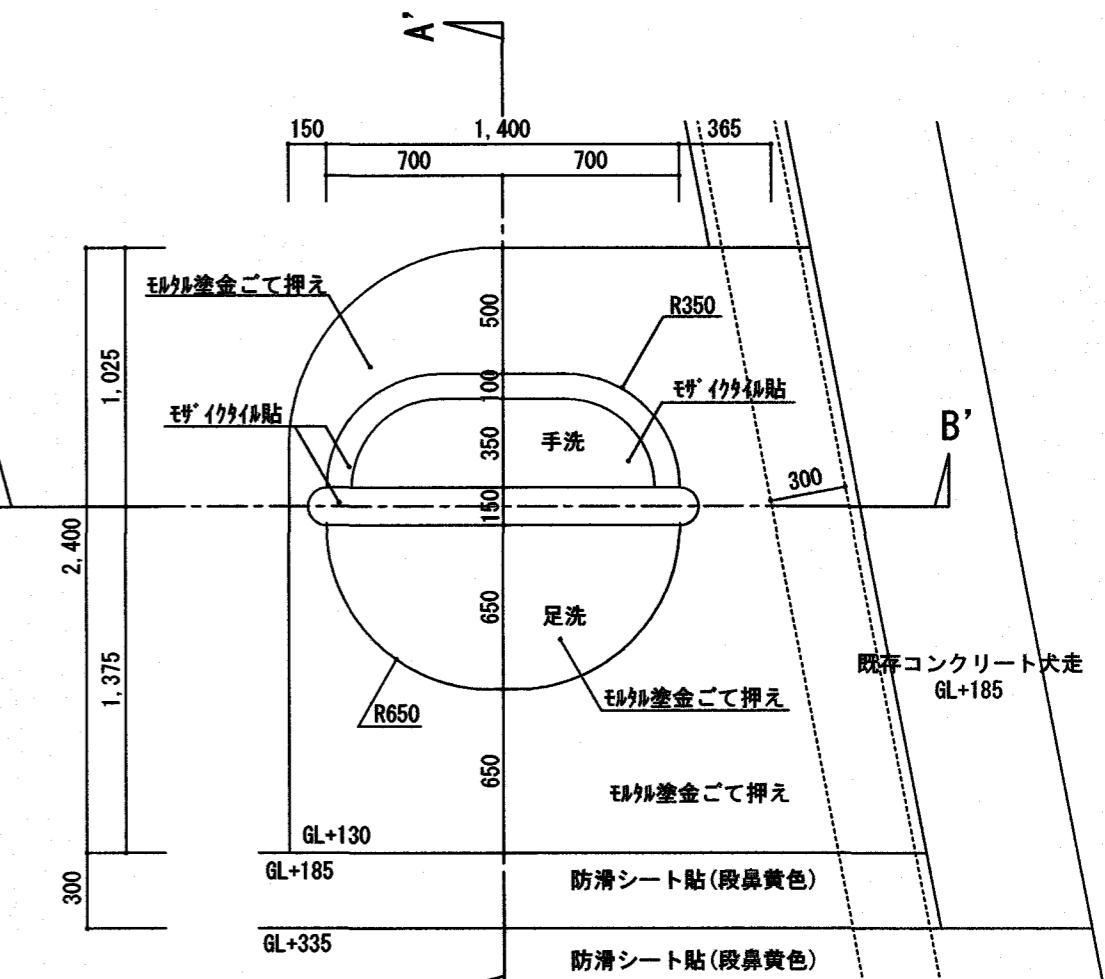


メッシュフェンス及びメッシュ門扉断面詳細図


※一部【移設】、一部【撤去】後別場所に同じ仕様で【新設】

S=1/30 プール設置場所断面詳細図

S=1/30

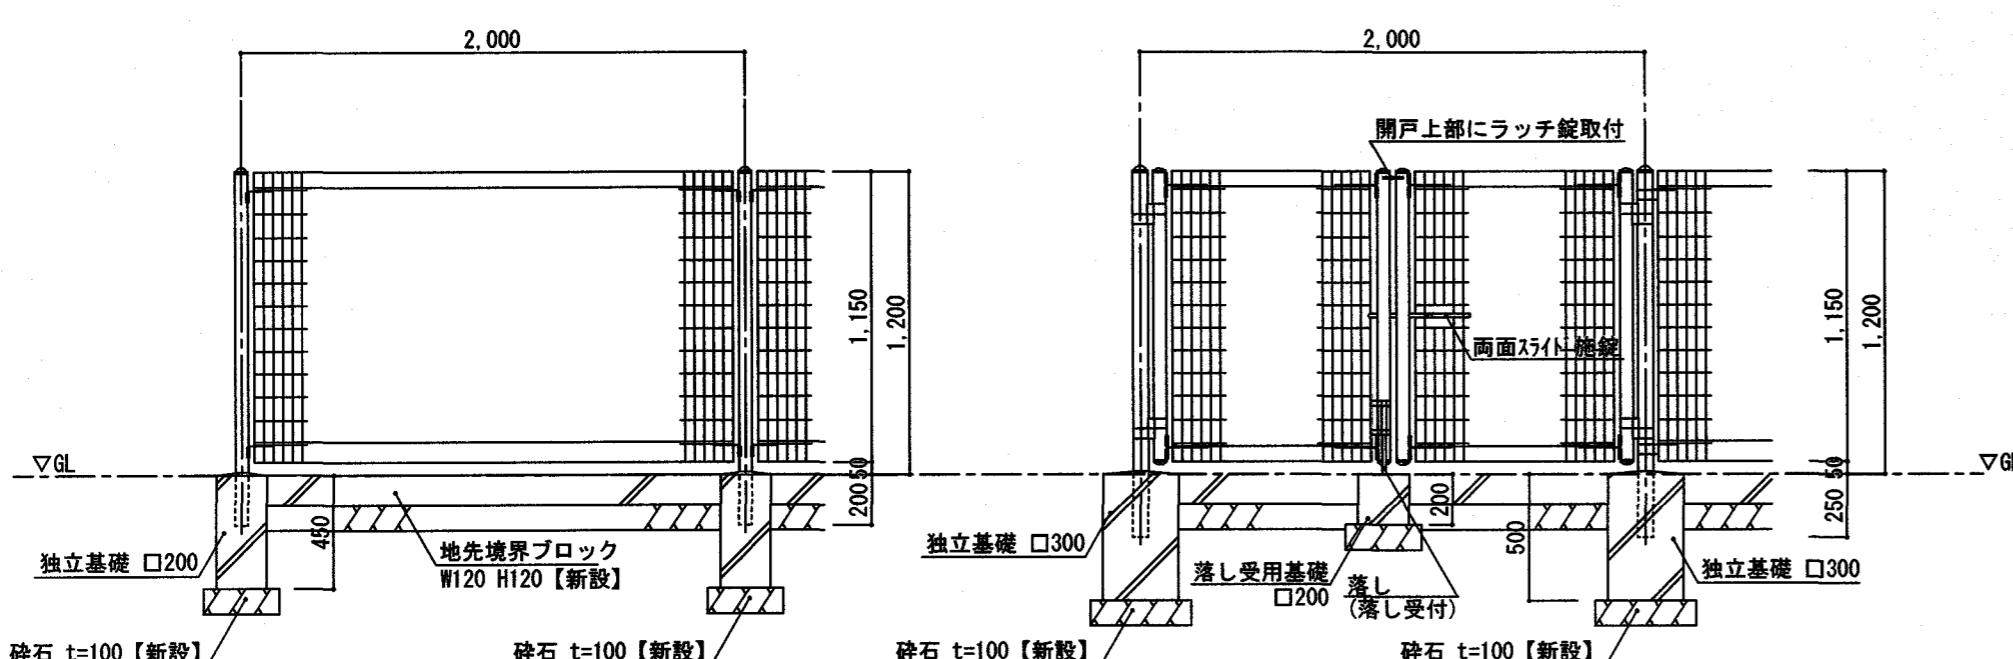

※【撤去】後別場所に同じ仕様で【新設】

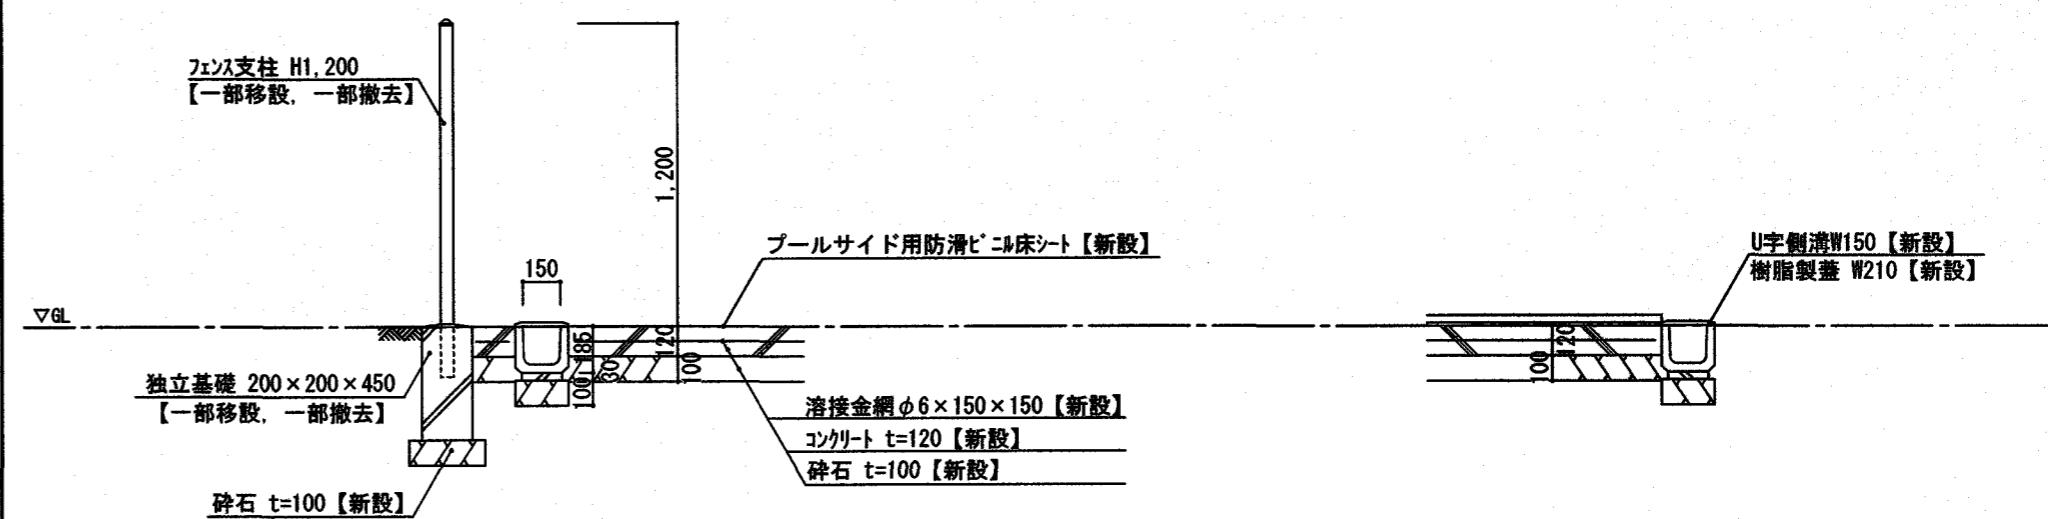

備考

高知市都市建設部公共建築課

係長

課長補佐

課長

とさやま保育園調理室棟新築工事

三建設計有限公司


登録高-6号

図面名称 外構詳細図 (1)

設計図

高知市知寄町1-5-1
一級建築士第135971
TEL 883-1761
FAX 883-1633
安並和文縮尺 S=1:30
年月日 2023.08.25
NO. A — 33


改修後

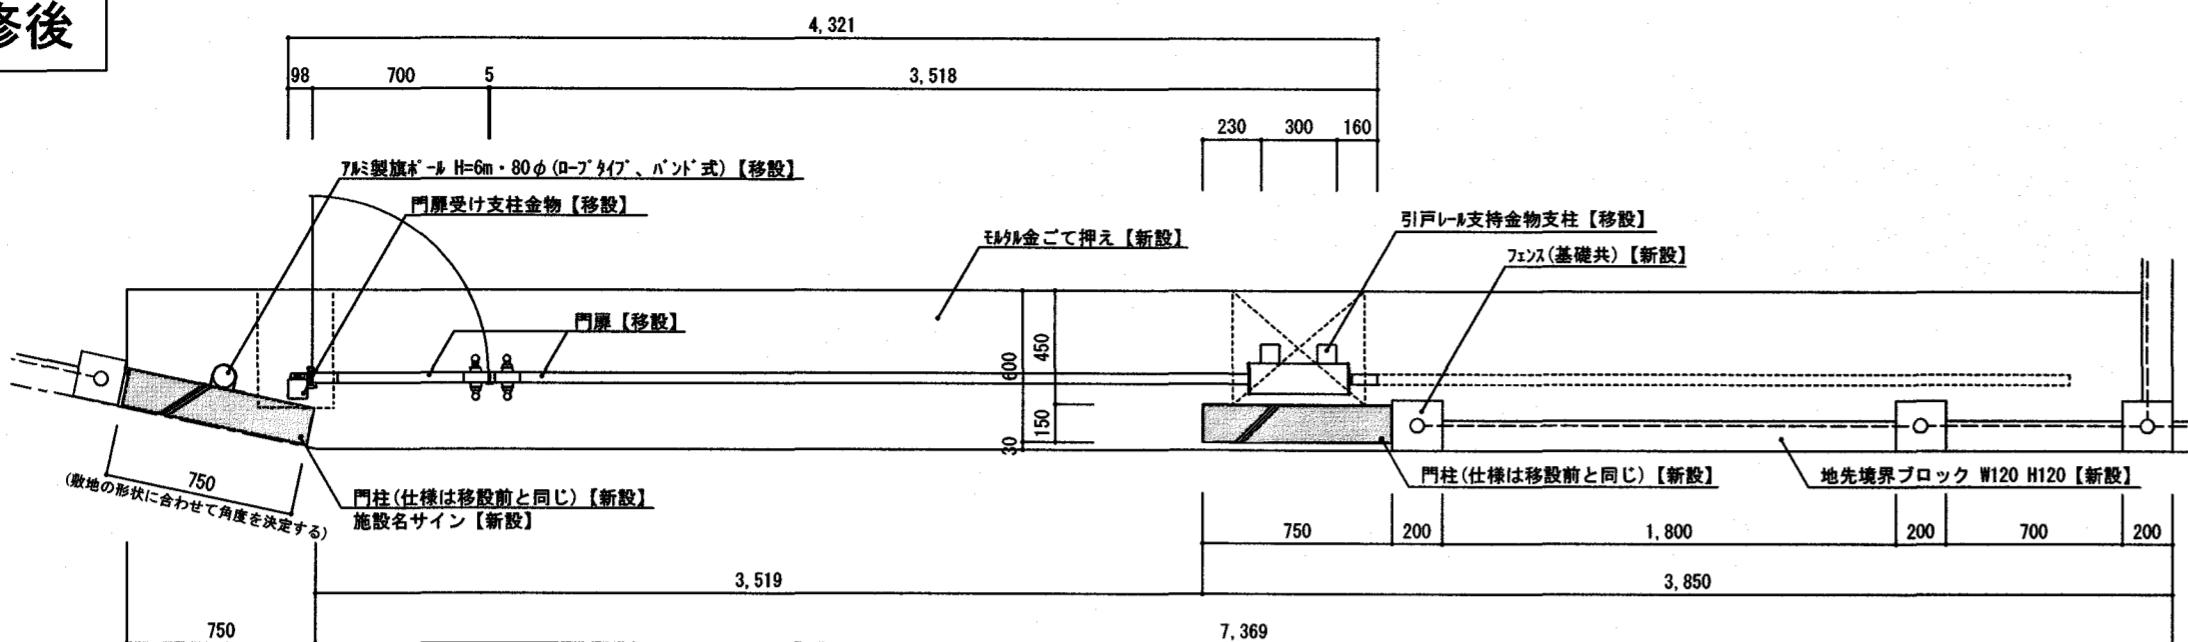

移設後門扉詳細図



改修前

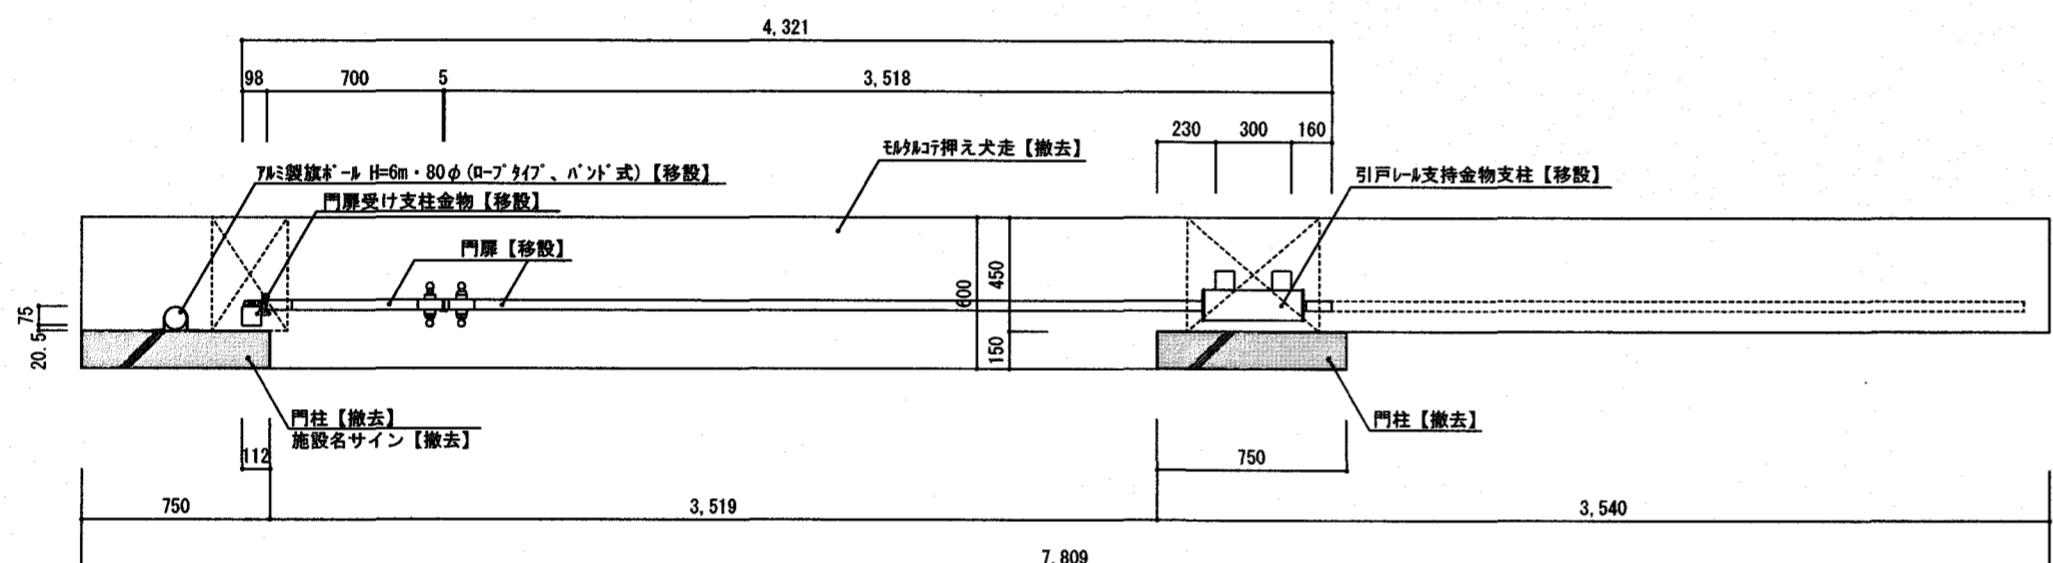


移設前門扉詳細図




プール【撤去】 基礎無し

(3620 × 6620)

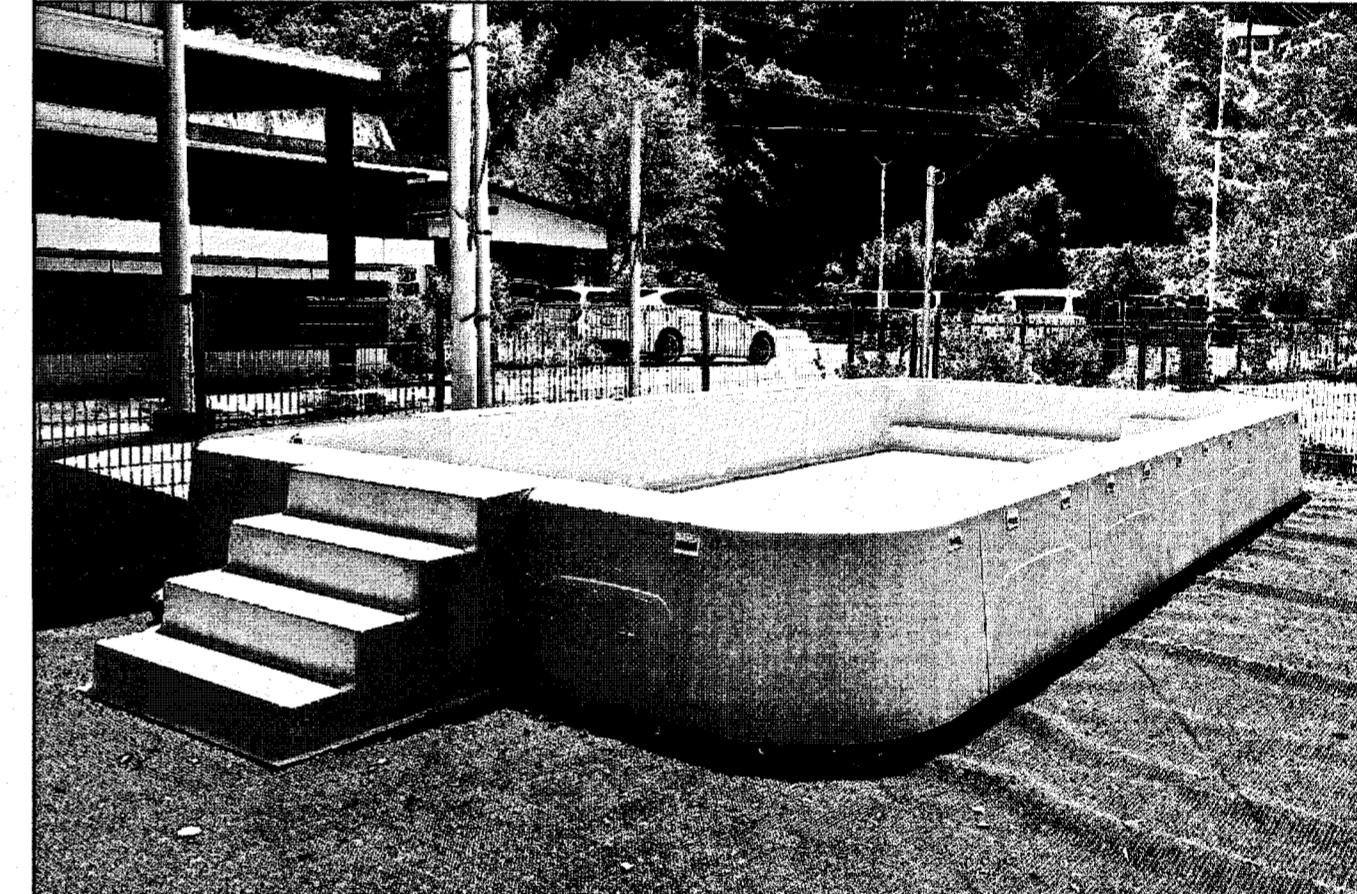

砂場【撤去】 基礎無!

(5000 本，單冊土臺袋裝)

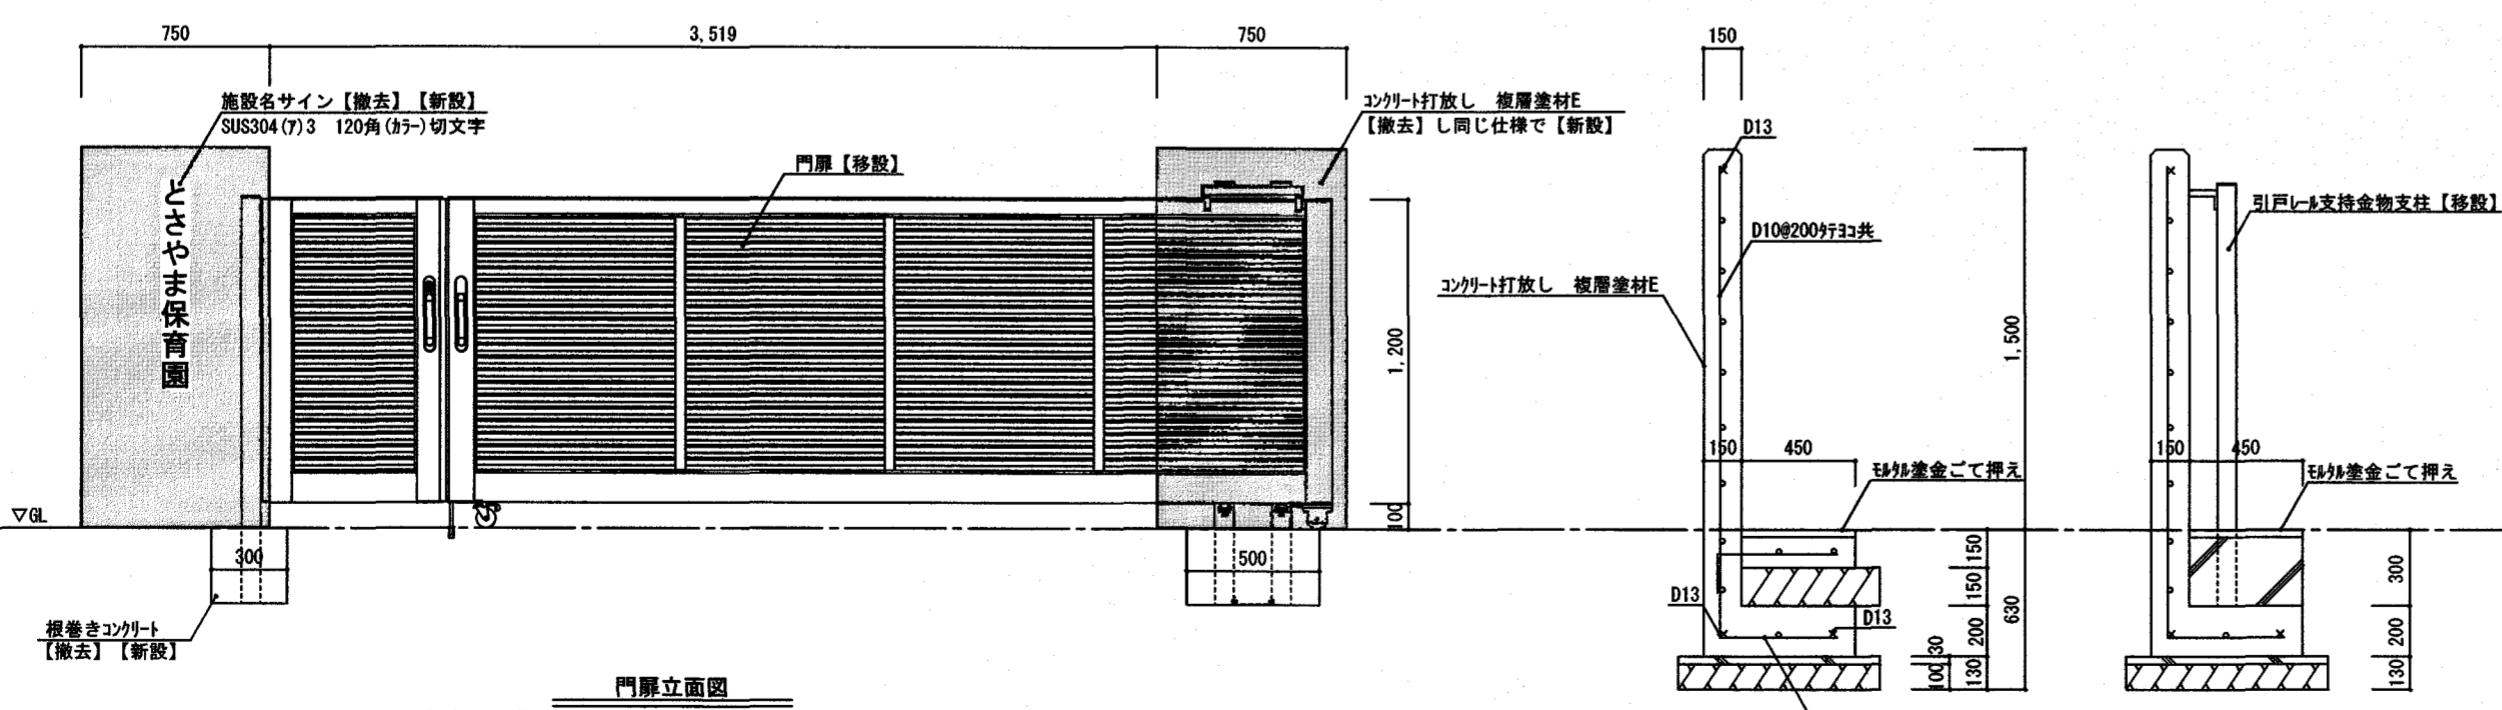


門扉立面図




(5000 本，單冊土臺袋裝)

備考				高知市都市建設部公共建築課				三建設計有限公司				圖面名称 外構詳細図(2)				
				係	係長	課長補佐	課長					登録高-6号				
								とさやま保育園調理室棟新築工事				設計図				
				高知市知寄町1-5-1				TEL 883-1761				FAX 883-1633	縮尺	S=1:30		
				一級建築士第135971				安並和文				年月日	担当	製図	NO. A — 34	




改修前

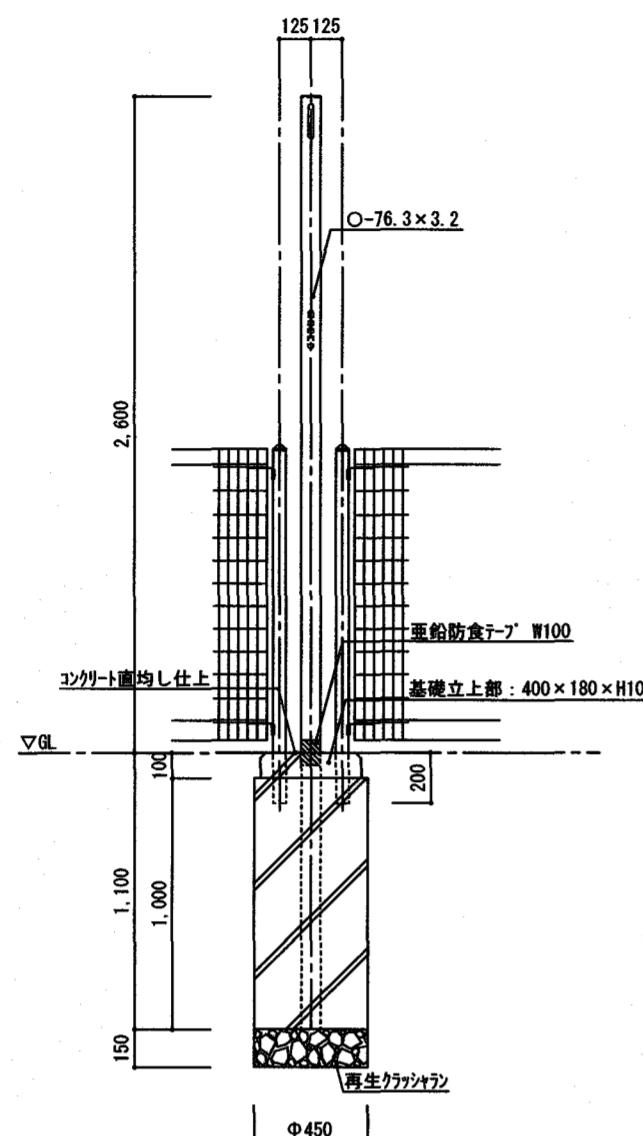




ポールA姿図

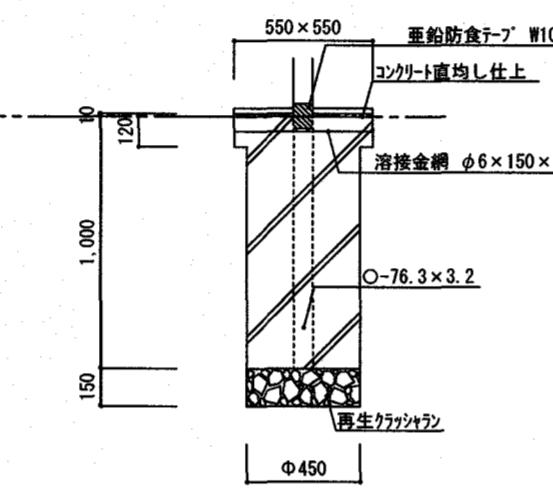

ポールC基礎詳細図

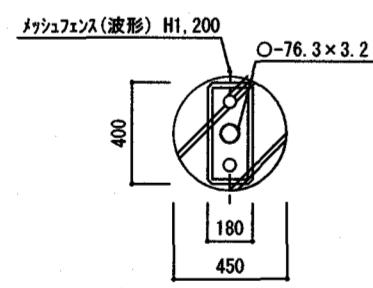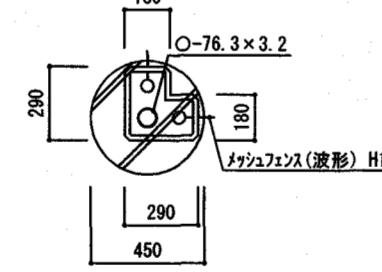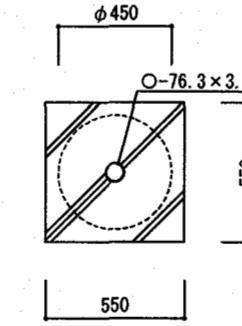ポールA基礎平面図_3箇所
・基礎【撤去】ポール【移設】ポールB基礎平面図_1箇所
・ポール(基礎共)【撤去】ポールC基礎平面図_2箇所
・ポール(基礎共)【撤去】

改修後

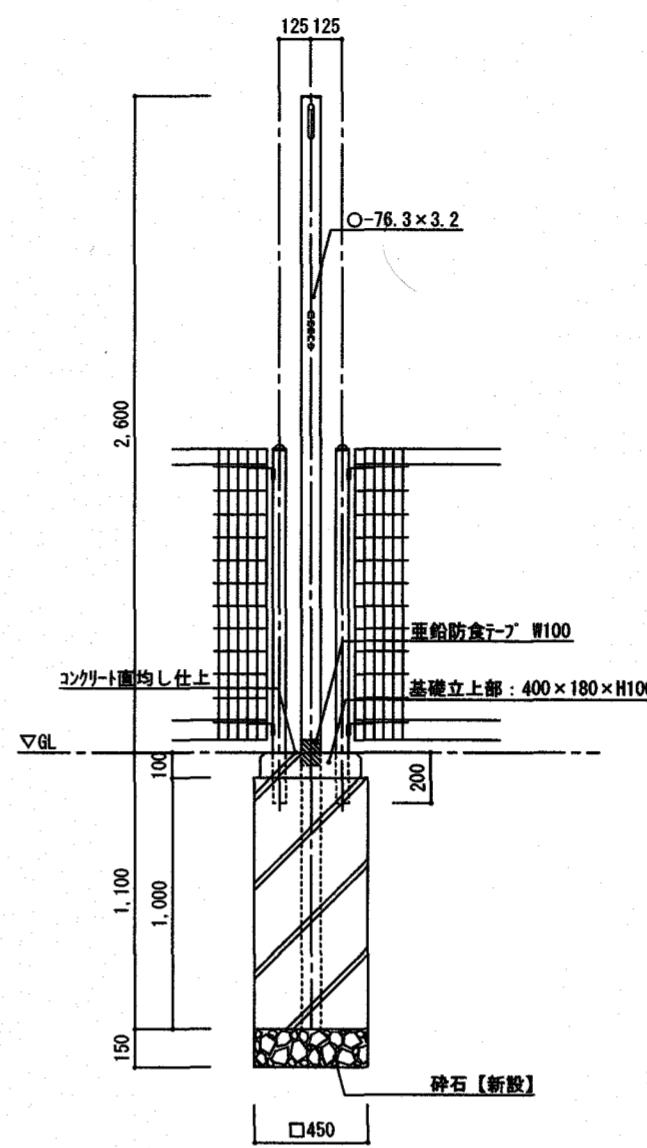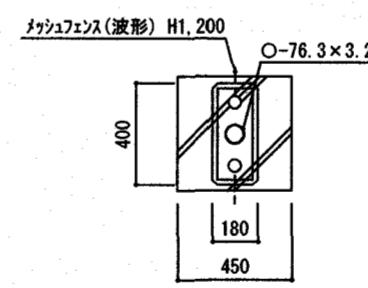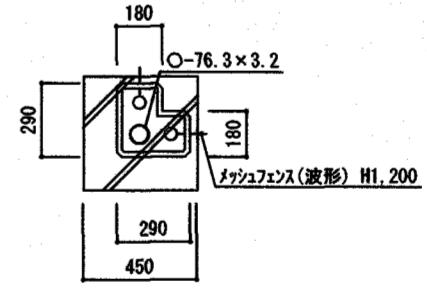ポールA姿図
ポール【移設】基礎【新設】ポールA基礎平面図_2箇所
・基礎【新設】ポール【移設】ポールB基礎平面図_1箇所
・基礎【新設】ポール【移設】

備考

高知市都市建設部公共建築課

係 係長 課長補佐 課長

(印)

とさやま保育園調理室棟新築工事

三建設有限公司 登録高-6号

高知市知寄町1-5-1 TEL 883-1761 FAX 883-1633

一級建築士第135971 安並和文

図面名称 外構詳細図(3)

縮尺 S=1:30

年月日 担当

図面 NO. A — 35