

高知市立鴨田小学校給食調理場 耐震補強に伴う機械設備工事

図面目次

図面番号	図面名称	縮尺
M-01	特記仕様書(1)	NOSCALE
M-02	特記仕様書(2)	NOSCALE
M-03	配置図・附近見取図・工事概要・凡例	1:600
M-04	衛生・換気機器リスト(現況・撤去・改修図)	NOSCALE
M-05	【給排水・衛生設備】平面図(現況・撤去図)	1:50
M-06	【給排水・衛生設備】平面図(改修図)	1:50
M-07	【換気設備】平面図(現況・撤去図)	1:50
M-08	【換気設備】平面図(改修図)	1:50
	仮設計画図(参考図)	

株式会社 挂水環境研究所



工事概要

・給食調理場耐震補強工事に伴う機械設備工事


凡例

—□—II	キャブ及ブリガ止
(口巻)	既設配管(薄線)を示す()表示口径は既設を示す
———	新設配管(濃線)を示す
—◎—	既設配管に接続
—■—	撤去配管を示す(立上配管共)

工事場所：鴨田小学校

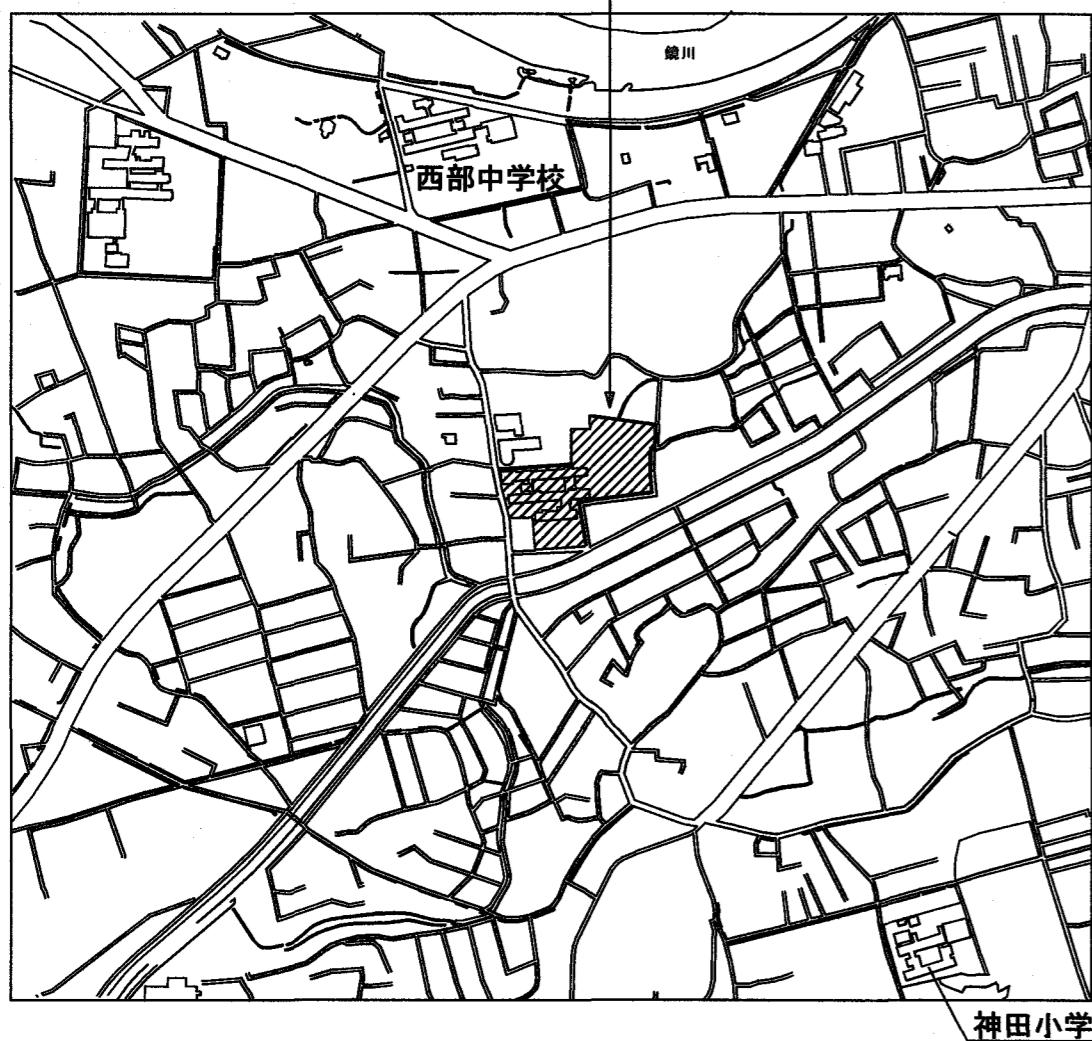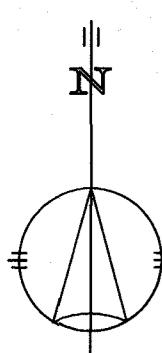


付近見取図

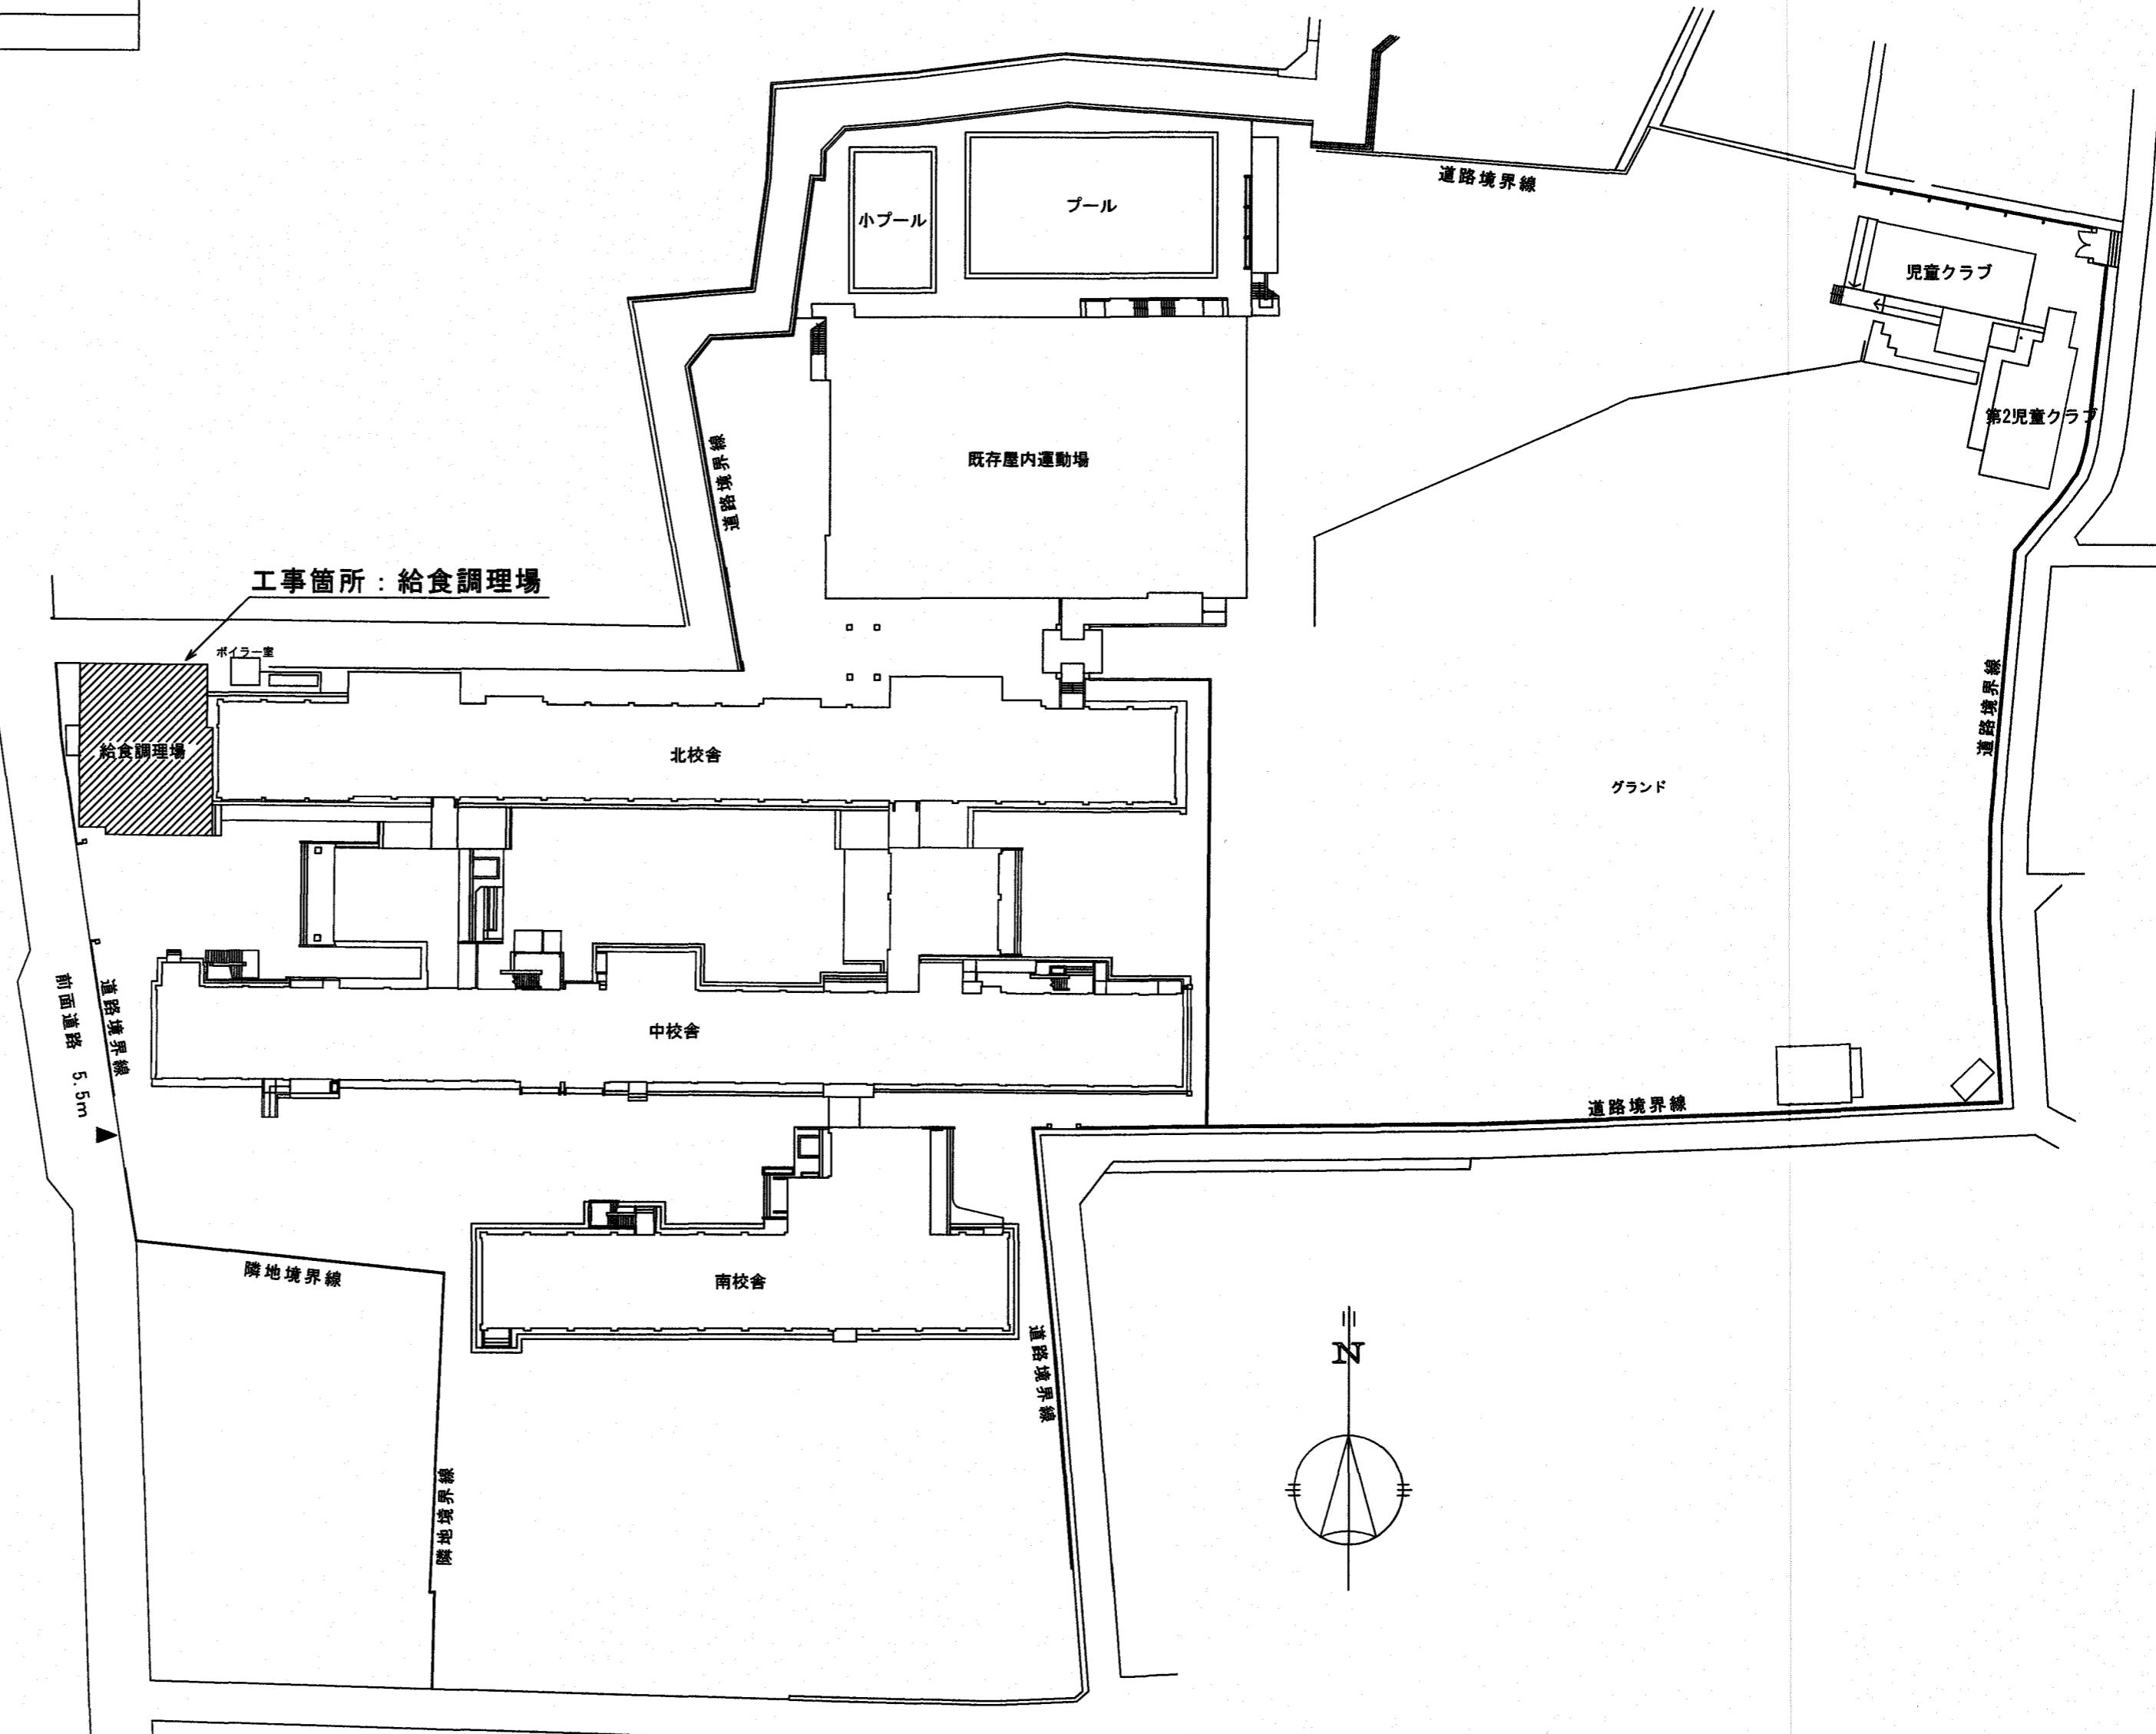

配置図 S=1:600

高知市都市建設部公共建築課

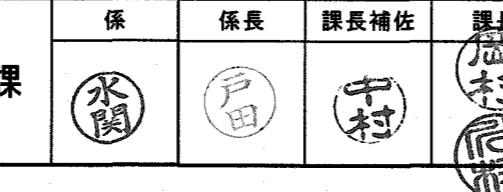

株式会社 掛水環境研究所

T 780-0985 高知県高知市南久万204番地8 TEL 875-5812 FAX 088-826-7136
一級建築士事務所 高知県知事登録 第1355号 一級建築士 大臣登録 第83949号 川村 実

1級建築士 第341237号 渡口 祐丞

設計年月日 2024.3 承認
設計 檢査 図面名称
高知市立鴨田小学校給食調理場耐震補強に伴う機械設備工事

図面番号 M-03
縮尺 1:600

(現況・撤去)衛生機器リスト

番号	品名	区分	摘要	数量
①	洗面器	取外し	自動水栓共	1
②	レバ式給水栓	撤去	回転釜用	6
③	レバ式給水栓	撤去	掃除・屋外用	10
④	レバ式混合水栓	撤去	流し台用	7
⑤	レバ式給湯栓	撤去	回転釜用	3
⑥	洗濯用水栓	撤去	緊急止水付	1
⑦	双口ヒューズコック	取外し		1
⑧	ガス給湯器	撤去	24号	1

(新設)衛生機器リスト

番号	品名	区分	摘要	数量
①	洗面器	再取付	自動水栓共	1
②	レバ式給水栓	新設	回転釜用	6
③	レバ式給水栓	新設	掃除・屋外用	10
④	レバ式混合水栓	新設	流し台用 フレキシブルチューブ 20A共	7
⑤	レバ式給湯栓	新設	回転釜用	3
⑥	洗濯用水栓	新設	緊急止水付	1
⑦	双口ヒューズコック	再取付		1

(現況・撤去)換気機器リスト


記号	機器名称	風量(参考)	消費電力(参考)	電源	備考	数量
旧FE 1	標準換気扇	480m3/h	4.9w	1φ-100V	Φ200SUS製ウエザーカバー、FD・防鳥網付	1
旧FE 2	標準換気扇	690m3/h	15.5w	1φ-100V	Φ250SUS製ウエザーカバー、FD・防鳥網付	4
旧FE 3	天井換気扇	-	-	1φ-100V	Φ150 換気扇本体のみ取外し	3

(改修)換気機器リスト


※スイッチ取付及びリモコン配線については別途工事。スイッチについては無償支給とする。					
記号	機器名称	風量	消費電力	電源	備考
FE 1	標準換気扇 24h (格子タイプ・排気用)	480m3/h	12.5w	1φ-100V	引きひもなし、不燃枠、電気式シャッター Φ200SUS製ウエザーカバー(FD・防鳥網付) 24時間換気コントローラー付き
FE 2	有圧換気扇 (台所用・排気用)	940m3/h(強運転時) 740m3/h(弱運転時)	17.5w	1φ-100V	引きひもなし、不燃枠、絶縁枠 電気式シャッター、コントローラー付き、 Φ250SUS製ウエザーカバー(FD・防鳥網付)
FE 3	天井換気扇 (既設)	-	-	1φ-100V	Φ150 換気扇本体のみ既存品取付
FS 1	有圧換気扇 (メッシュタイプ・給気用)	2450m3/h(強運転時) 1900m3/h(弱運転時)	188w	1φ-100V	引きひもなし、不燃枠、電気式シャッター Φ400SUS製ウエザーカバー(FD・防虫網付)

器具名称	天蓋寸法(II型)	台数	必要換気量(m3/h) V=20(換気係數) × K(理論換ガス量) × 0(燃料消費量)
回転釜	4,600(W) × 1,400(D) × 1,000(H)	6	V=20 × 0.93 × (31.4 × 6台) = 3504.24 < (既存シロッコ200m3/h) ... OK

給食室(24時間換気)	給食室	229 m2 × 3.55(2.9m~4.2m) mH = 812.95m3	0.3回	243.885 m3/h < 480m3/h(FE-1) ... OK
-------------	-----	--	------	-------------------------------------

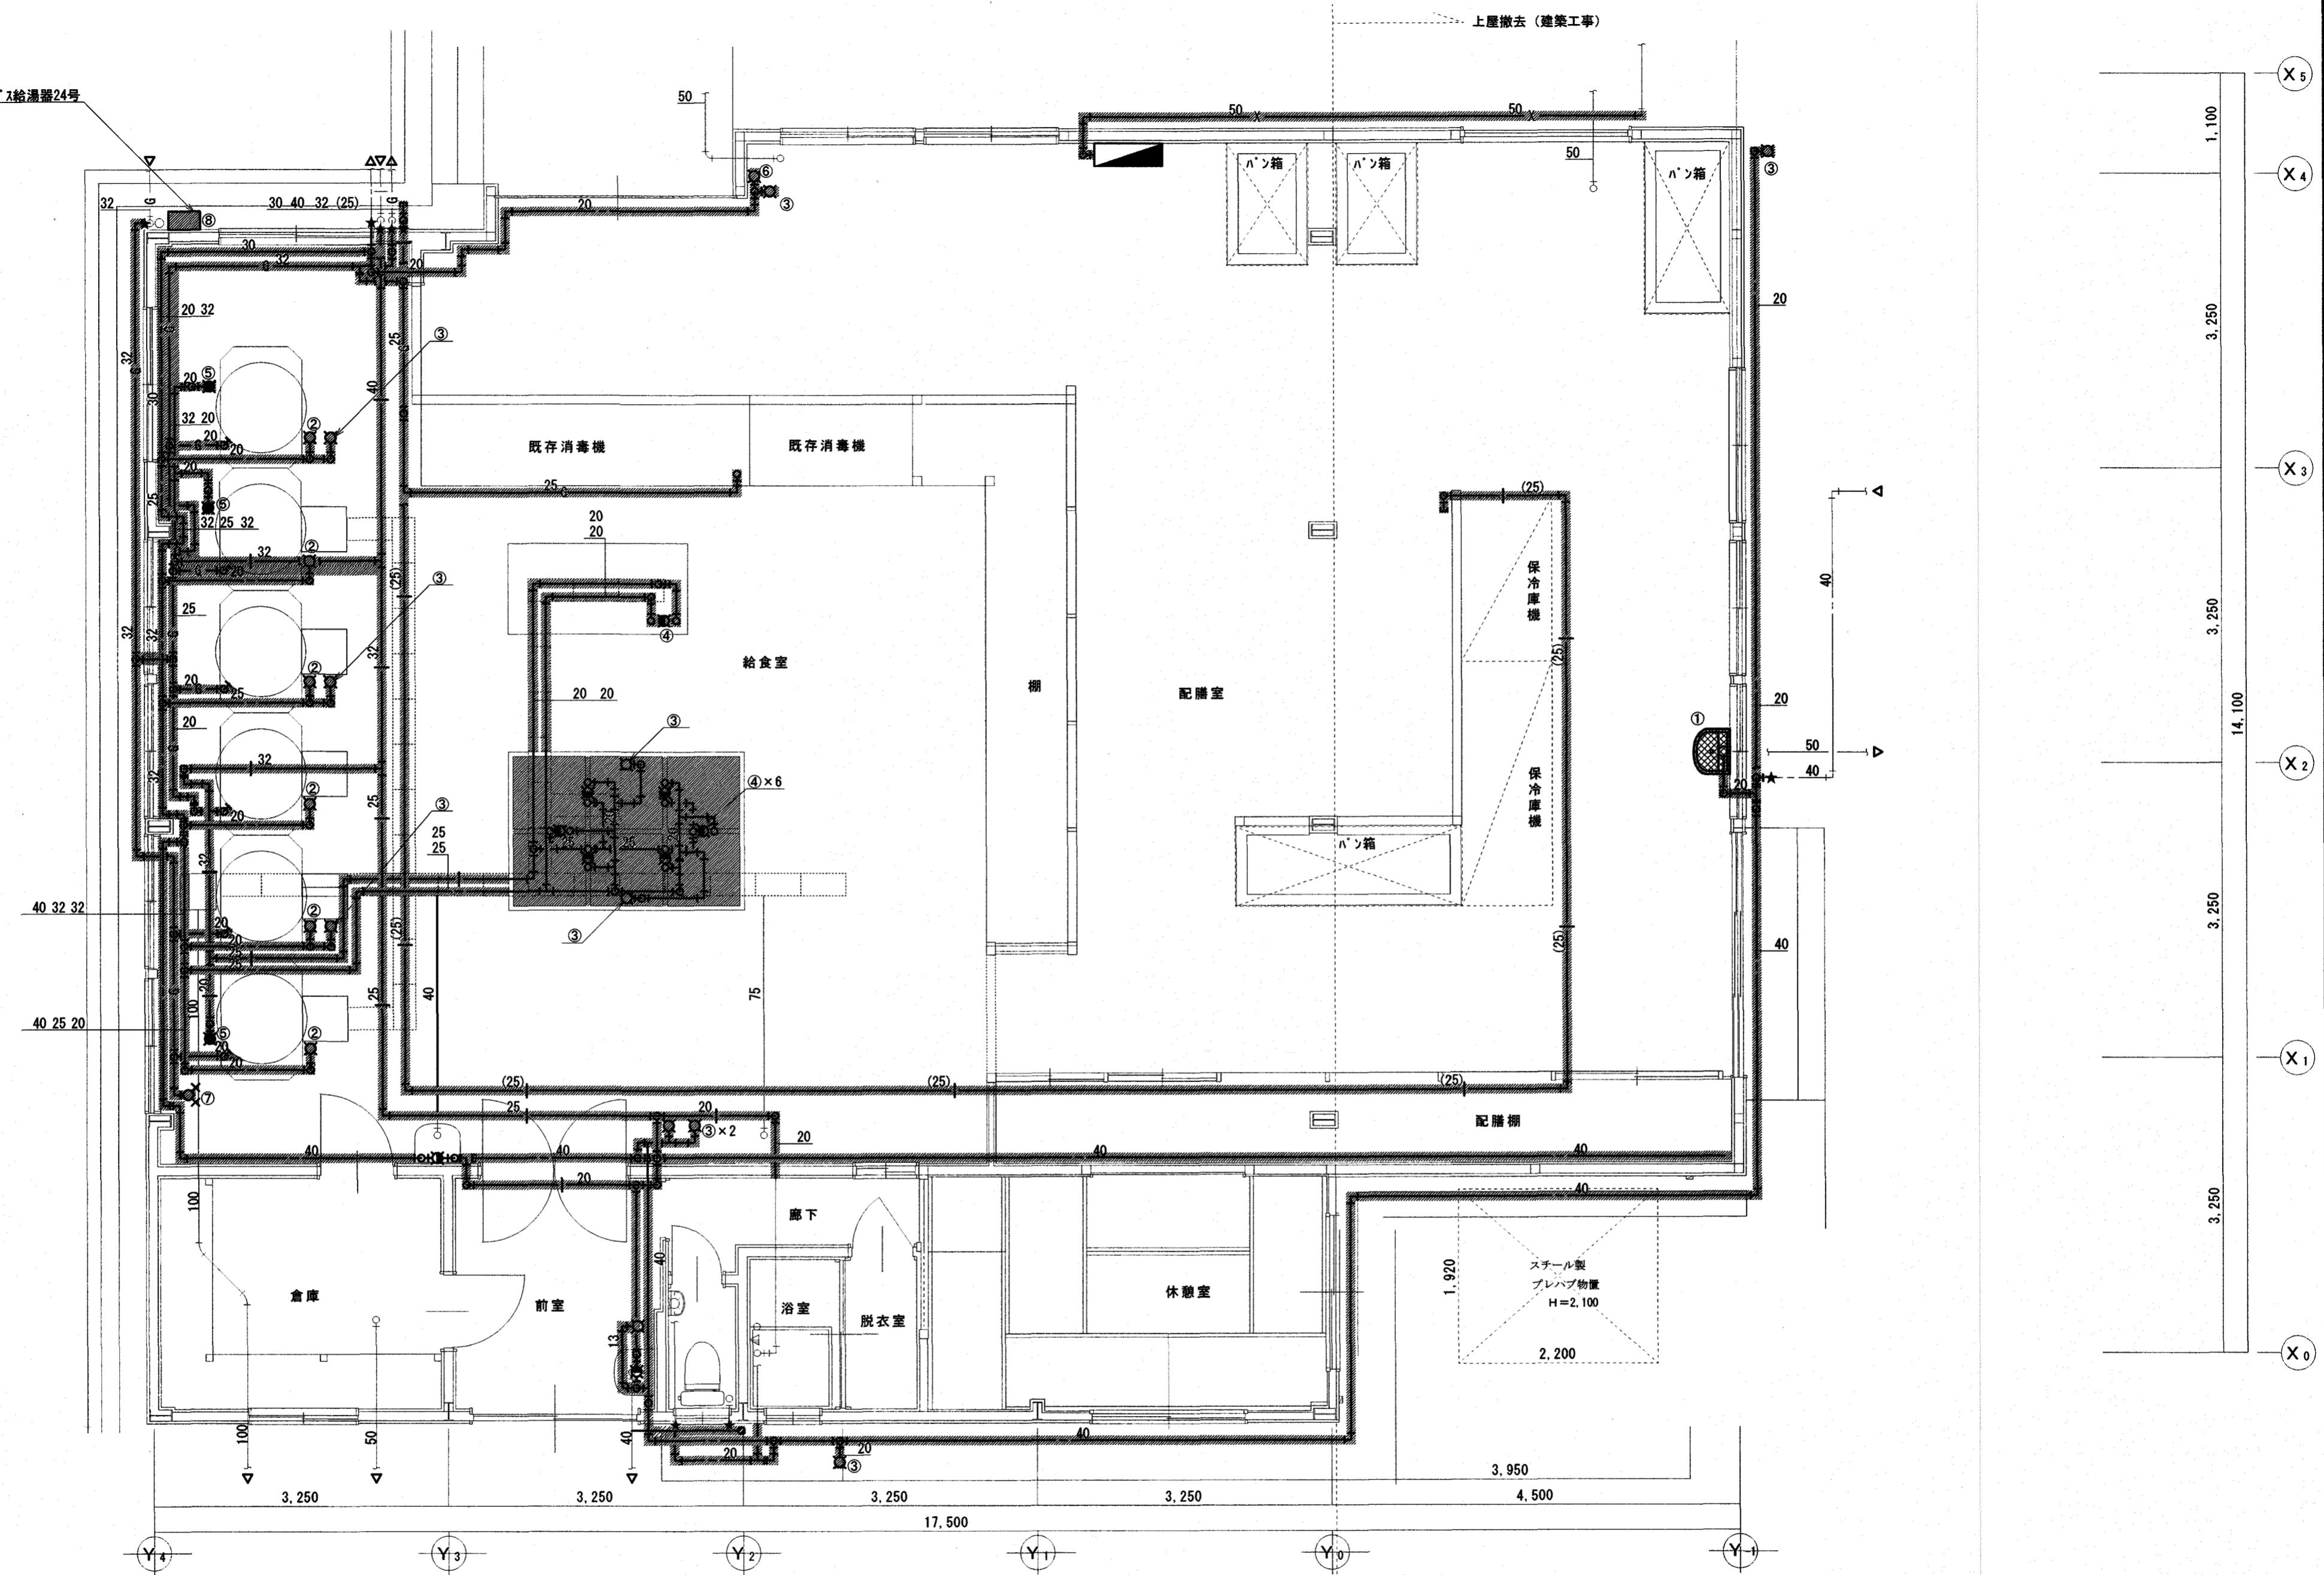

高知市都市建設部公共建築課

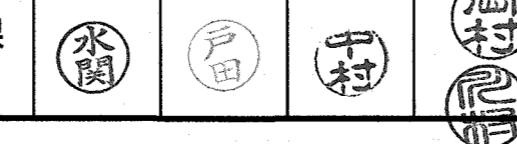

株式会社 排水環境研究所


〒780-0985 高知県高知市南久万204番地8 TEL 875-5812 FAX 088-826-7136
一般建築士事務所 高知県知事登録 第1355号 一般建築士 大臣登録 第83949号 川村 実

設計年月日 承認 工事名称
2024.3

設計 檢査 図面名称
【給排水・衛生設備】平面図(現況・撤去図)

図面番号

M-05

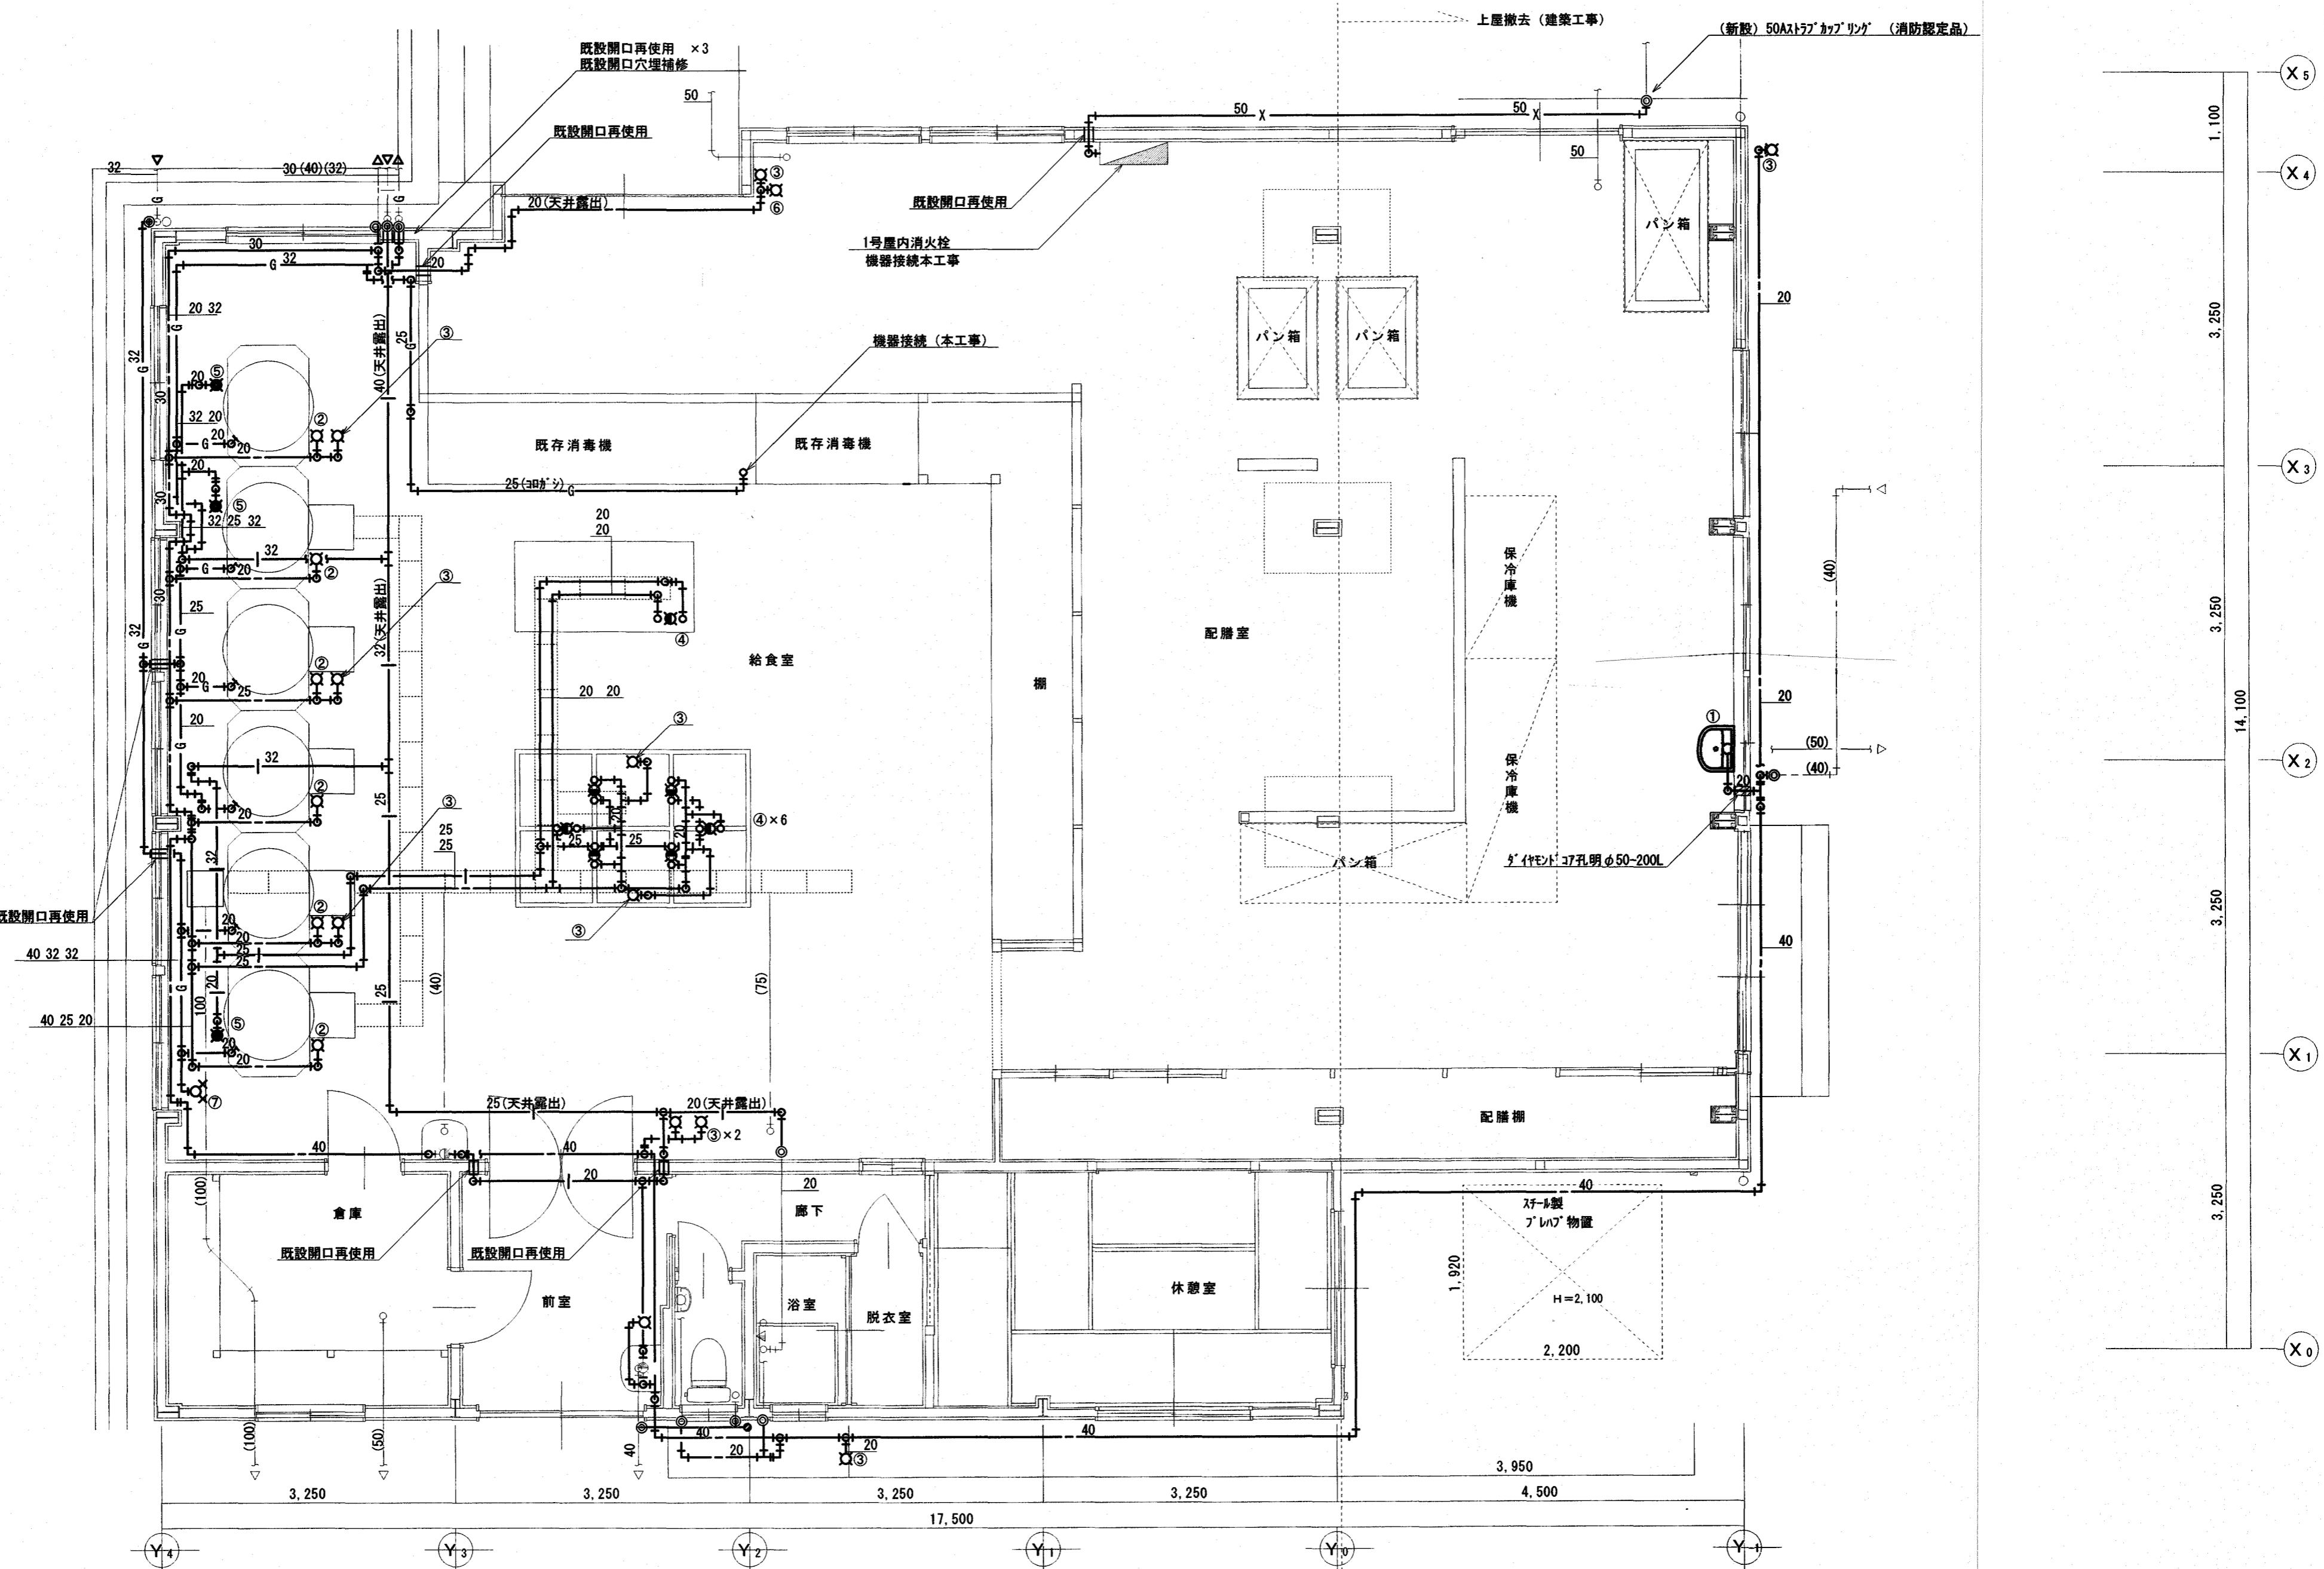


図面
2

図面
2


図面
2

図面
2

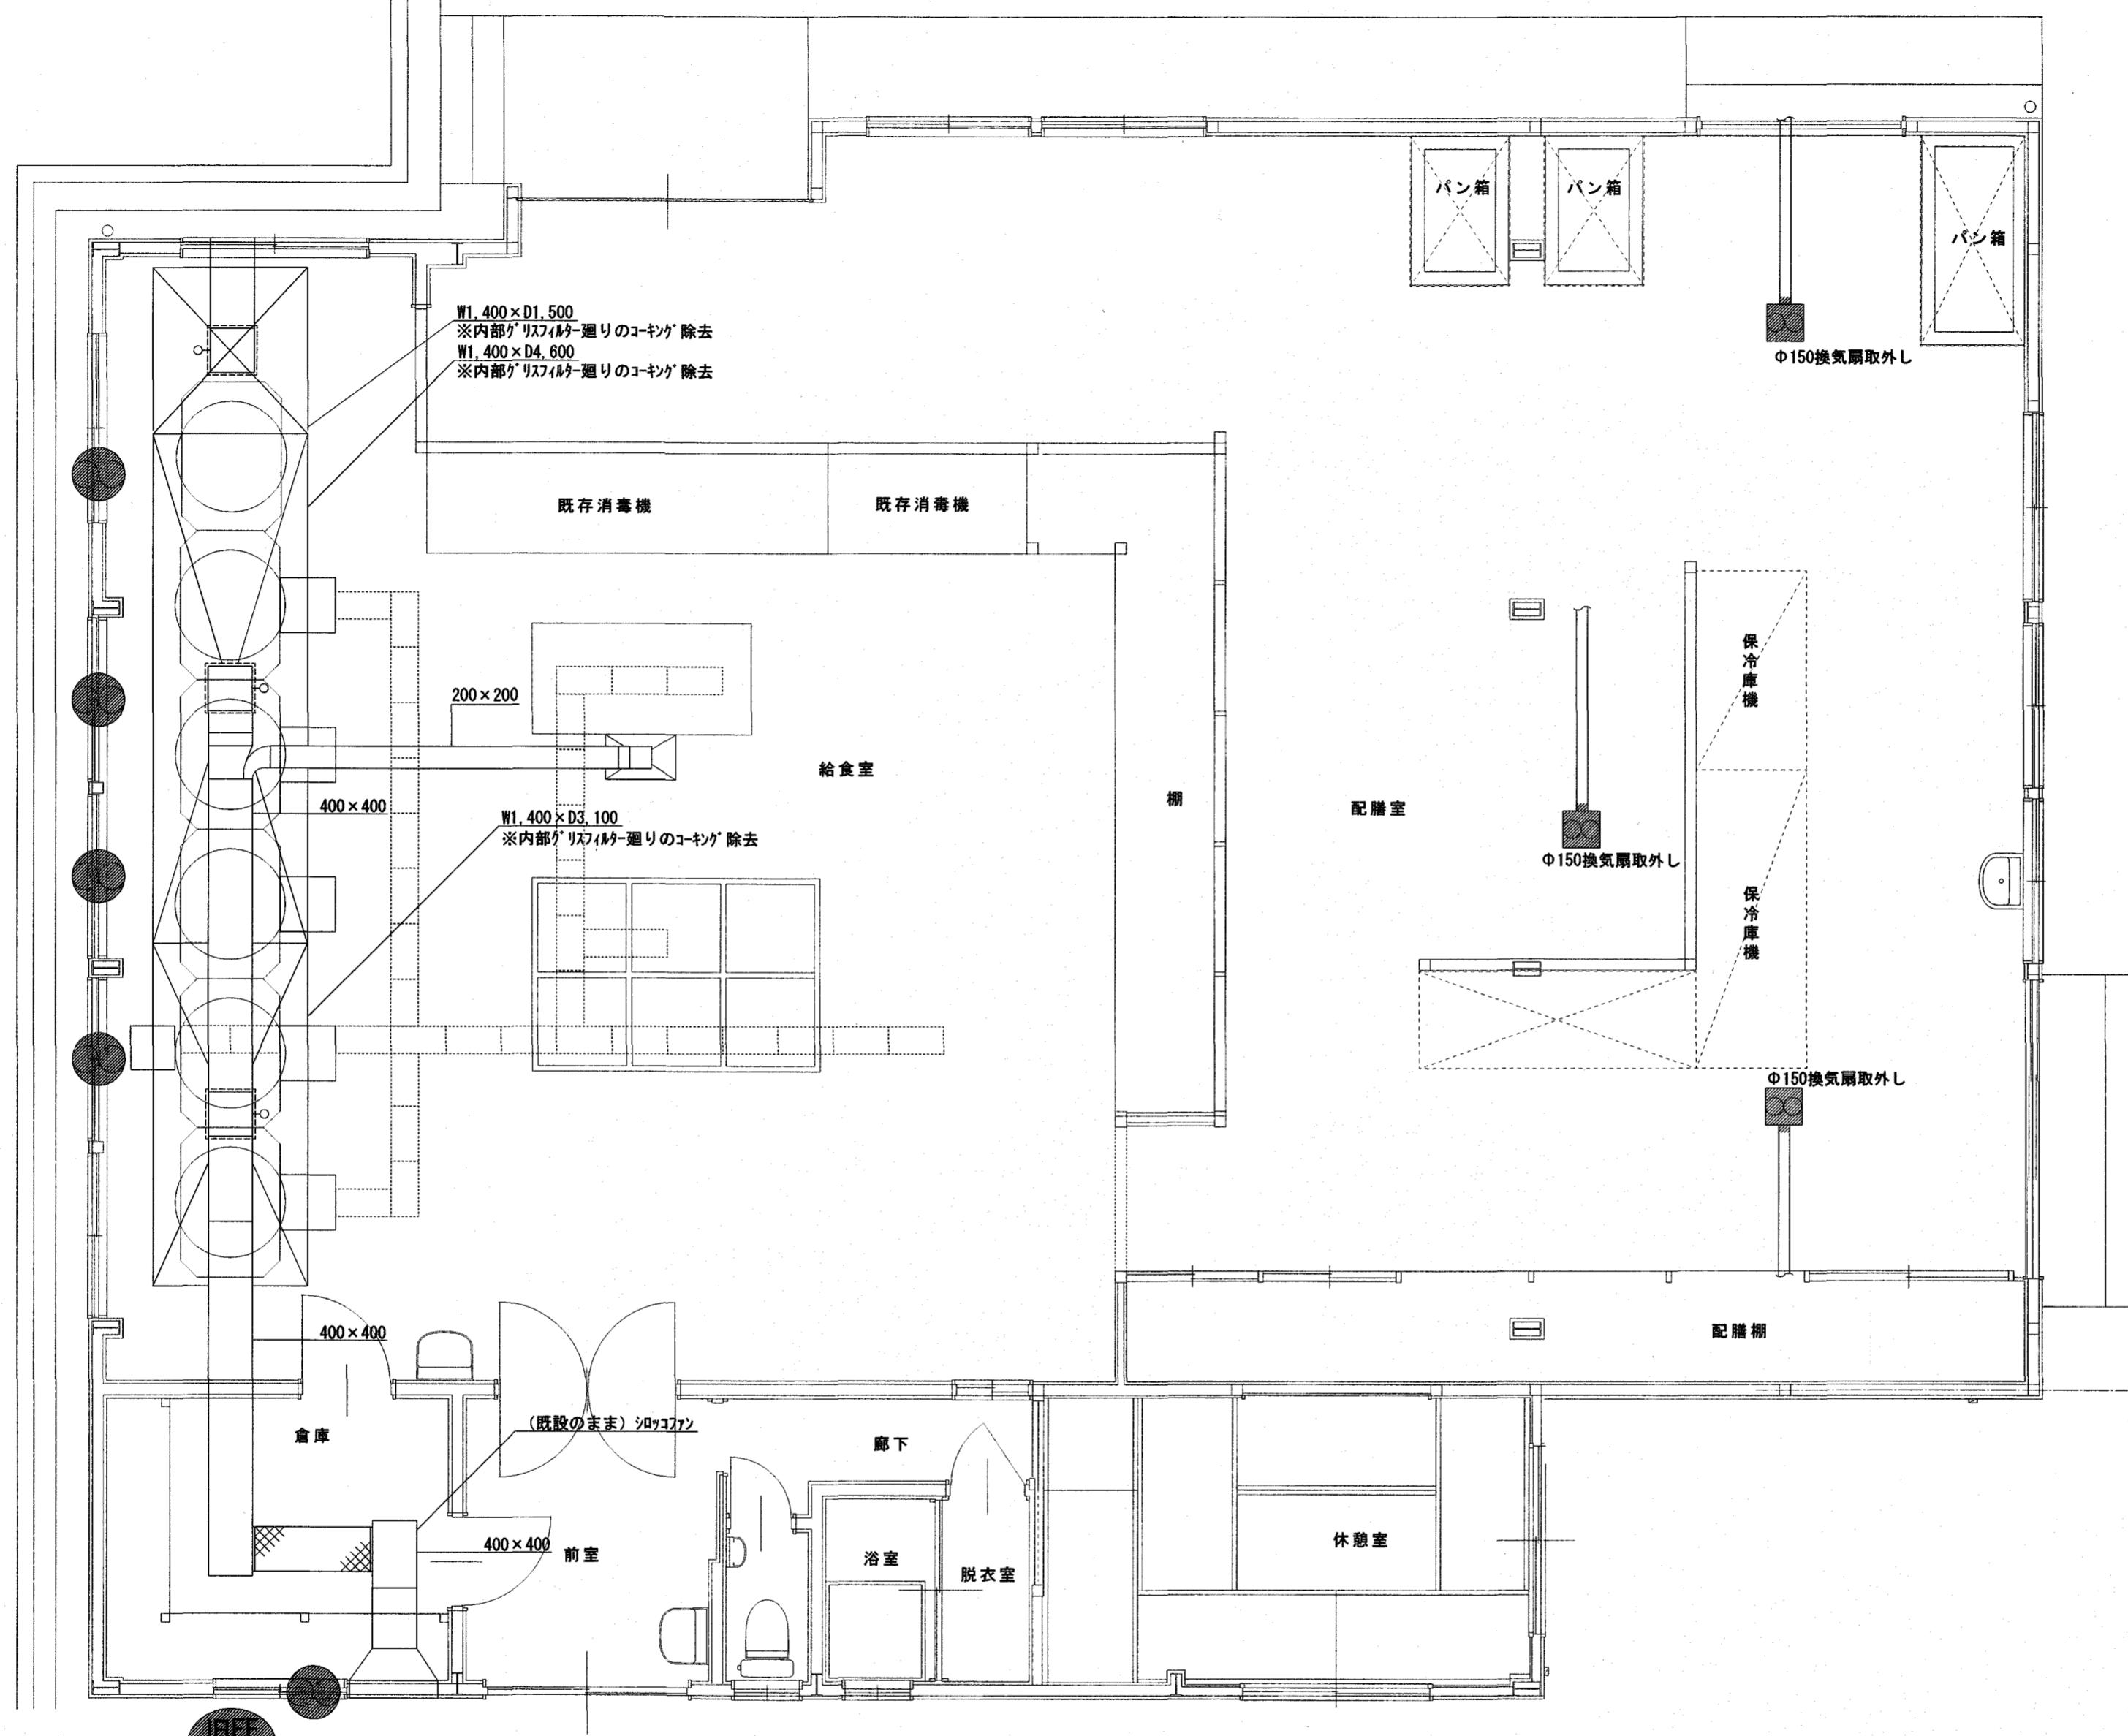

【換気設備】平面図(現況・撤去図) 1/50

高知市都市建設部公共建築課

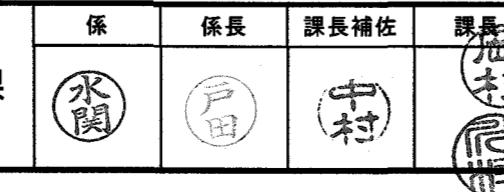


株式会社掛水環境研究所


〒780-0985 高知県高知市南久万204番地8 TEL 875-5812 FAX 088-826-7136
一級建築士事務所 高知県知事登録 第1355号 一級建築士 大臣登録 第83949号 川村 実

1級建築士 第341237号 渡口 祐丞


設計年月日 2024.3	承認	工事名称 高知市立鶴田小学校給食調理場耐震補強に伴う機械設備工事	図面番号 M-07
設計	検査	図面名称 【換気設備】平面図(現況・撤去図)	縮尺 S=1/50

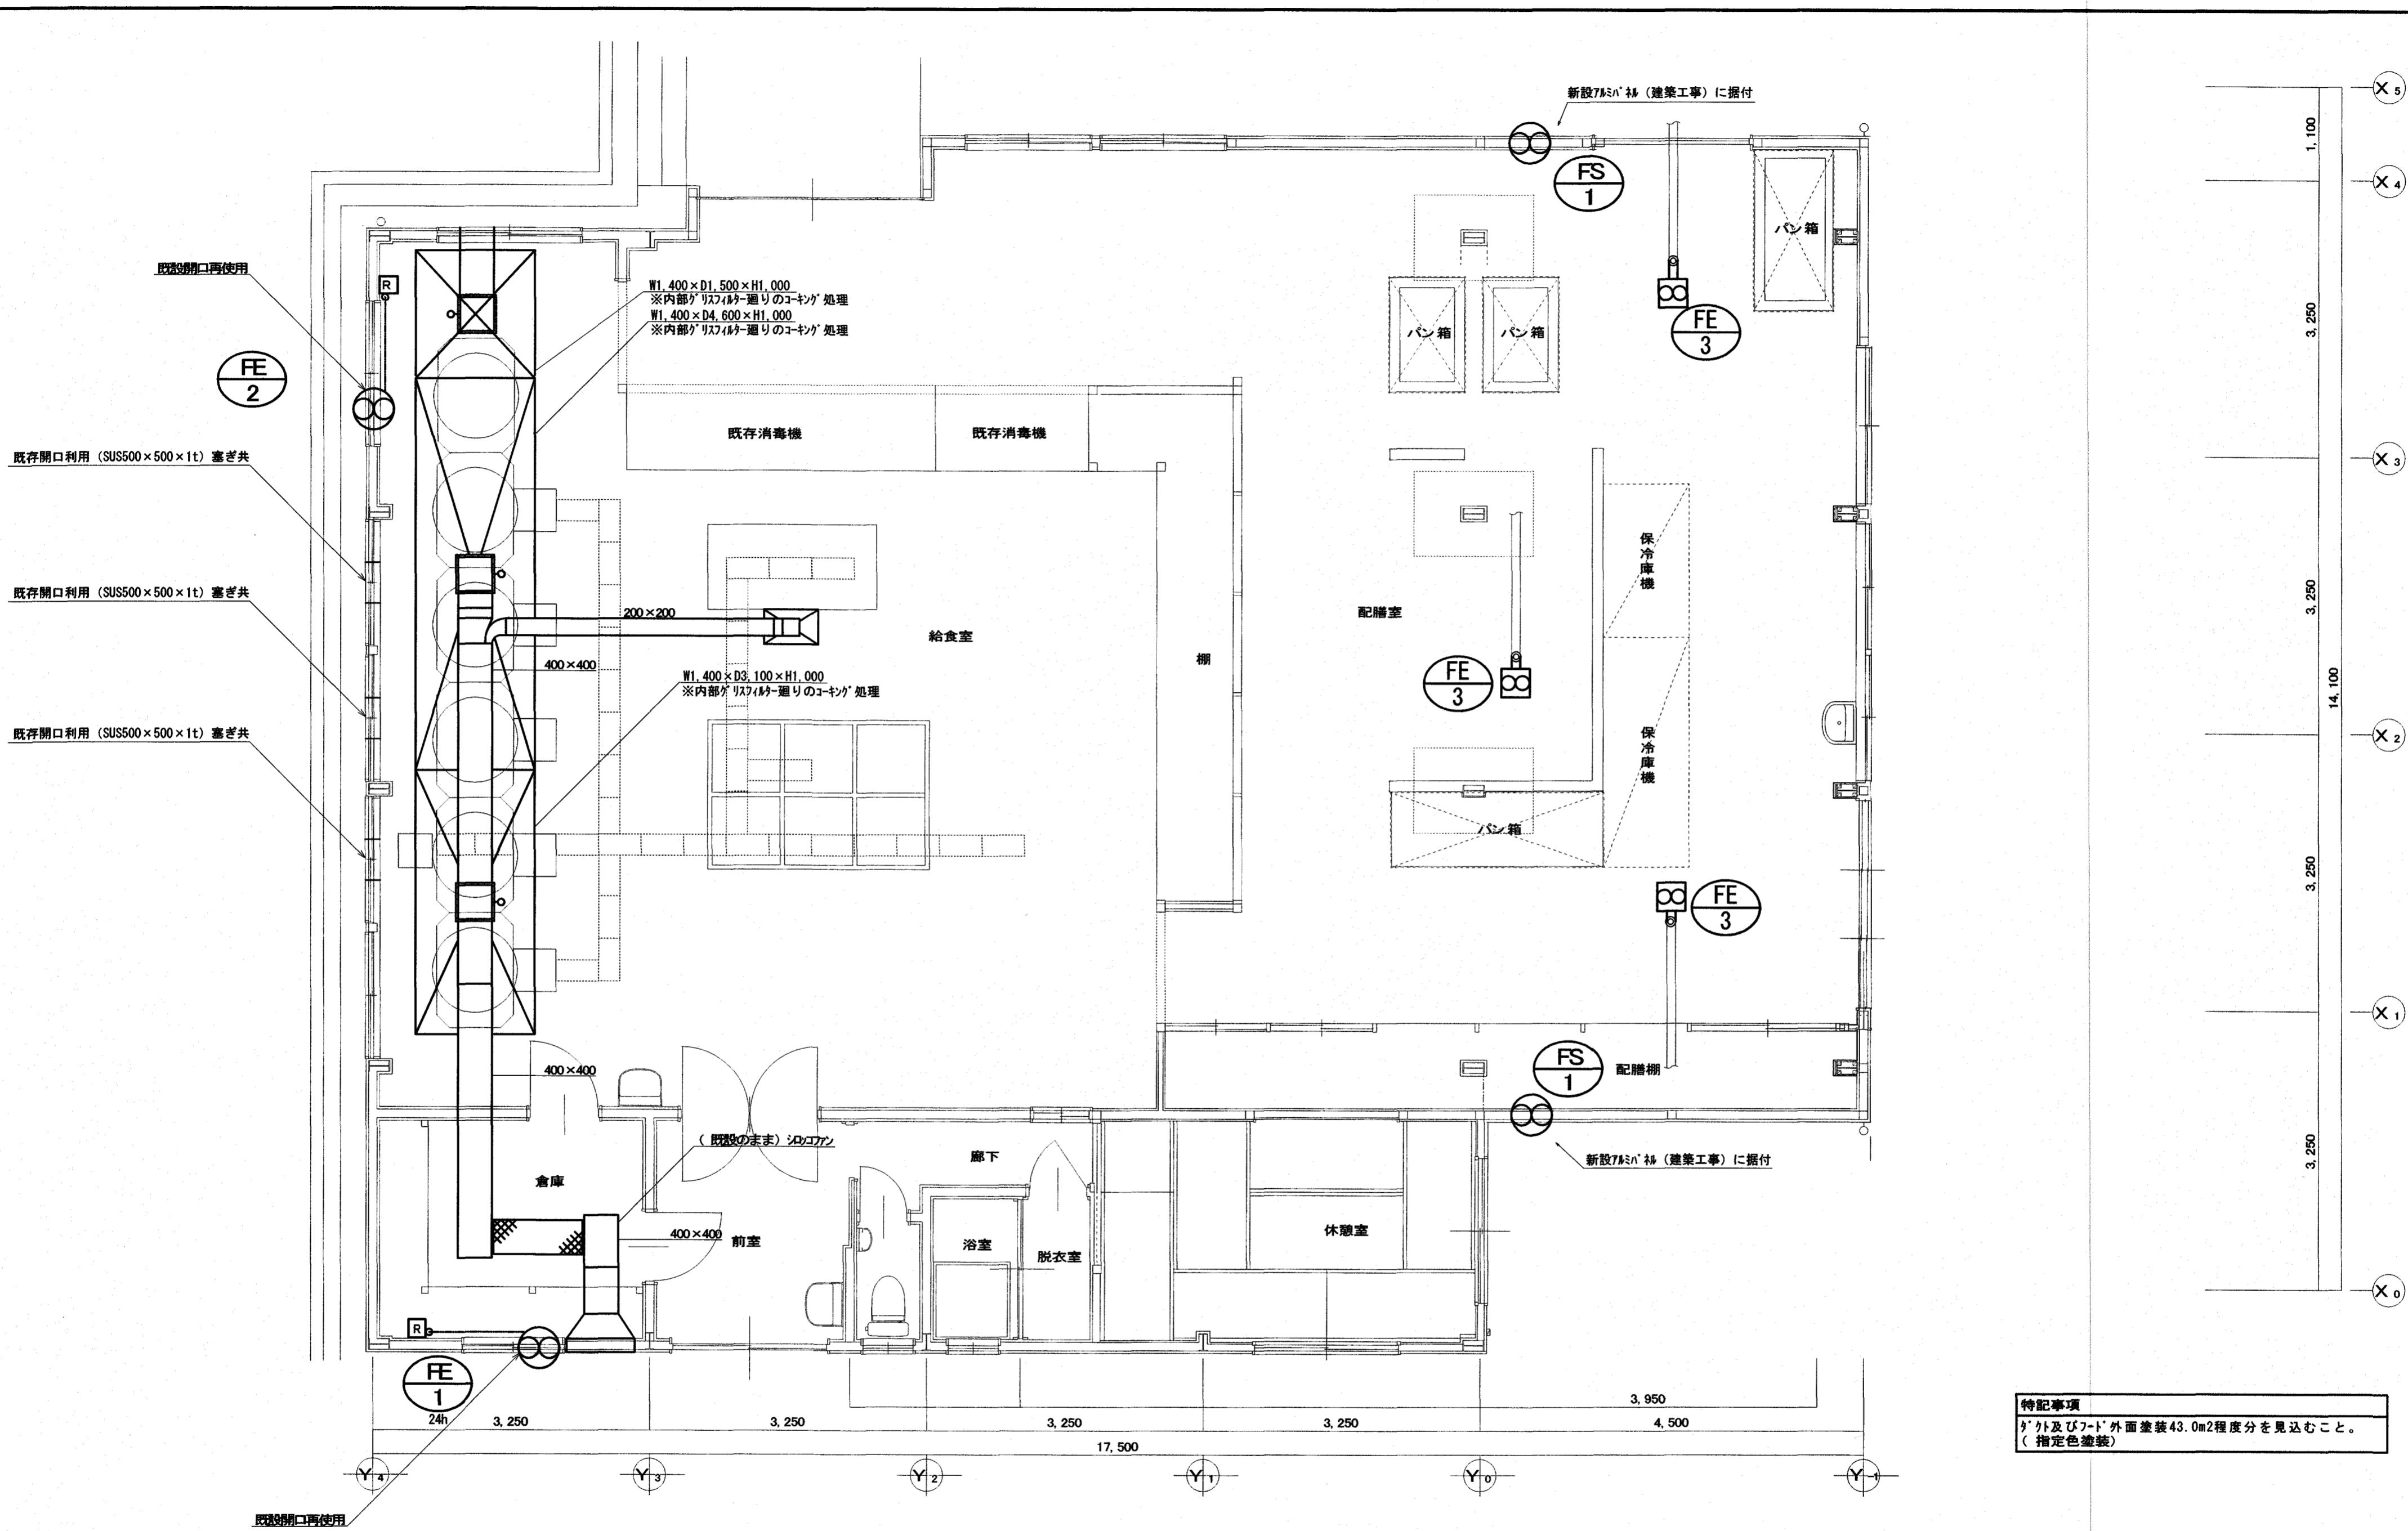


高知市都市建設部公共建築課	係	係長	課長補佐	課員	株式会社掛水環境研究所	設計年月日	承認	工事名称	高知市立鴨田小学校給食調理場耐震補強に伴う機械設備工事	図面番号
	水門	戸田	木村	川村		2024.3				
1級建築士 第341237号 濱口祐丞					〒780-0985 高知県高知市南久万204番地8 TEL 875-5812 FAX 088-826-7136 一般建築士事務所 高知県知事登録 第1355号 一般建築士 大臣登録 第83949号 川村 実	設計	検査	図面名称	【換気設備】平面図(改修図)	縮尺 S=1/50 M-08

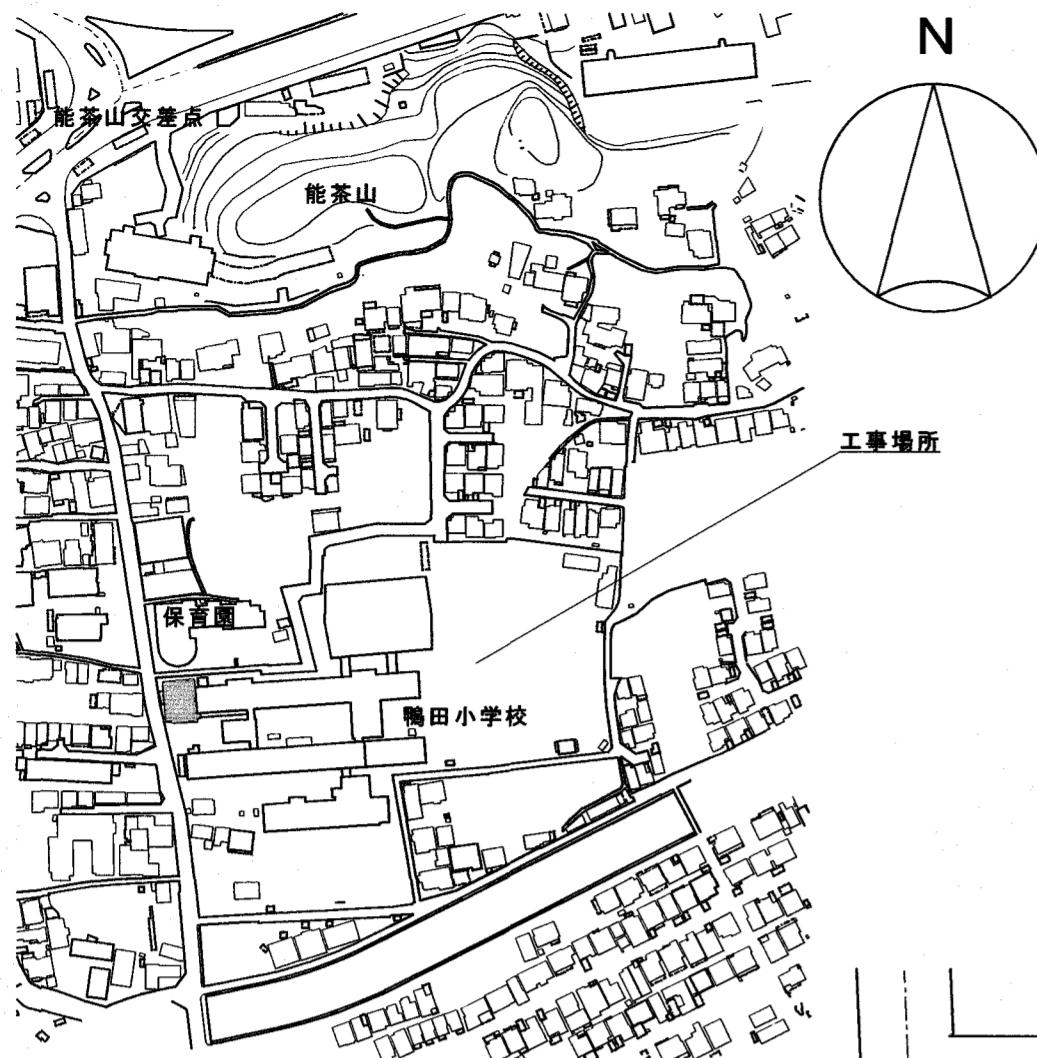

付近見取図

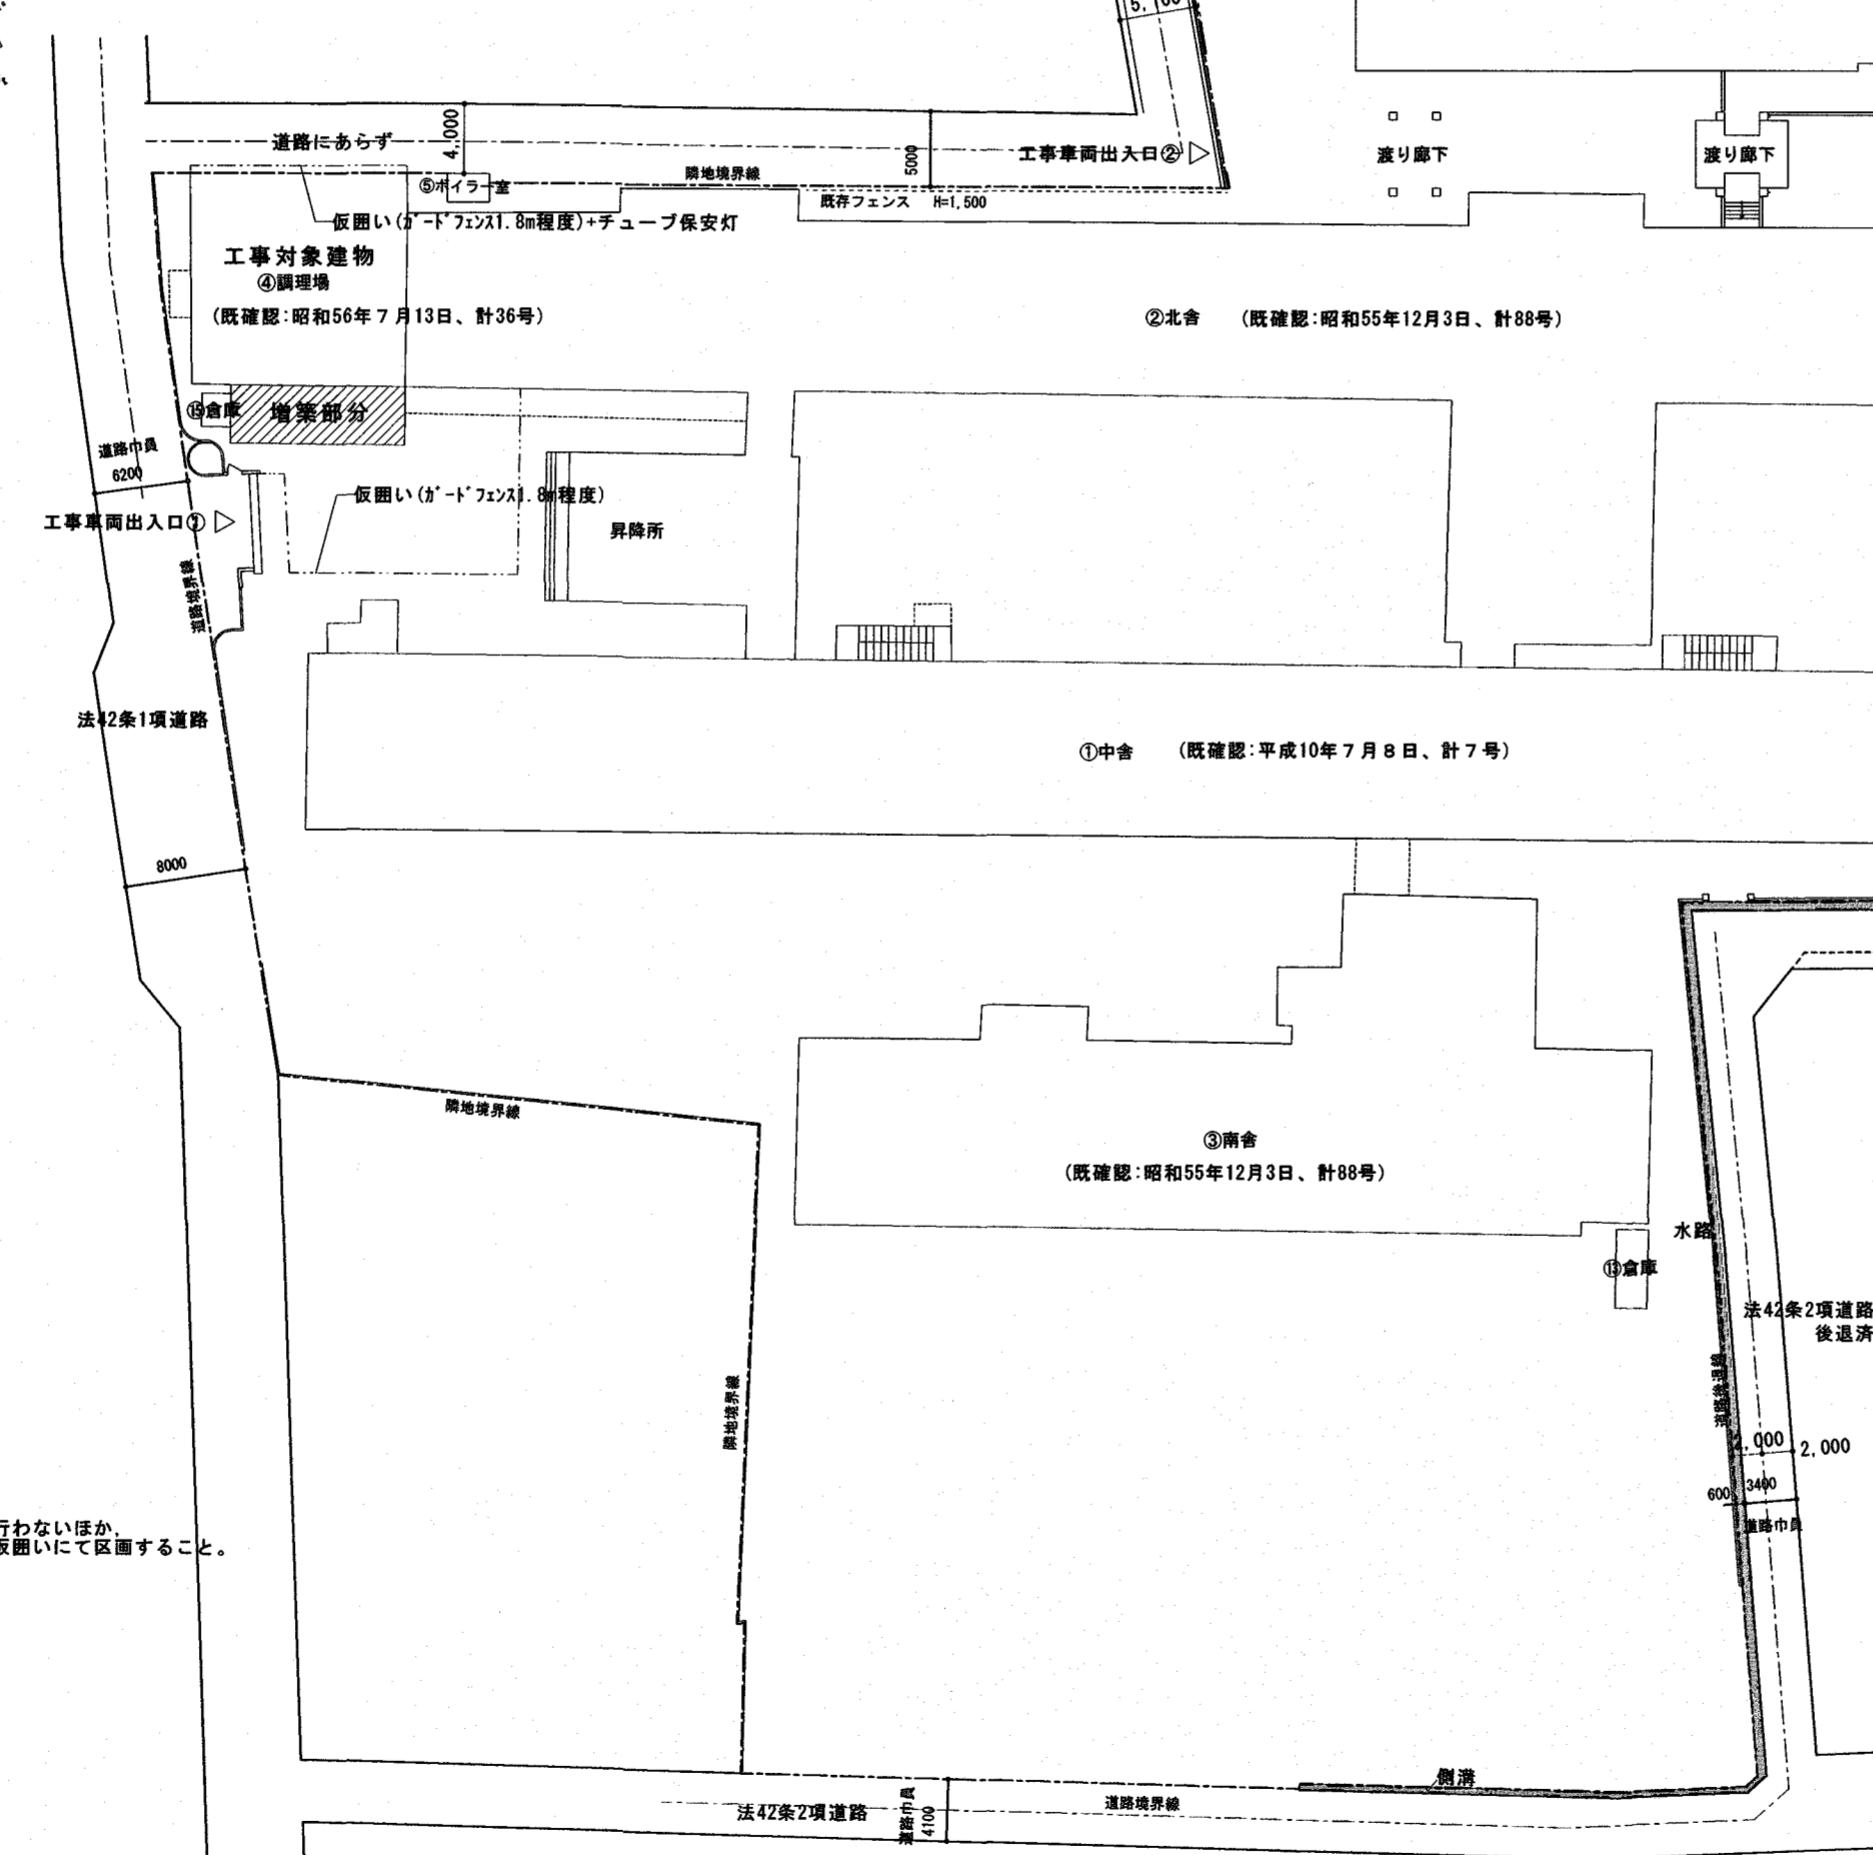

施工条件
施工車両出入口①からは児童出入口を兼ねるため、8:00から8:30は車両の出入りを行わないほか
安全に留意し工事を行うこと。また、実際所まで幅員1.8m程度の安全通路を確保し、仮囲いにて区画すること。
現場着手は令和6年2月28日以降とする。
屋内運動場1階ピロティを工事車両駐車場として利用できる（6台程度）。

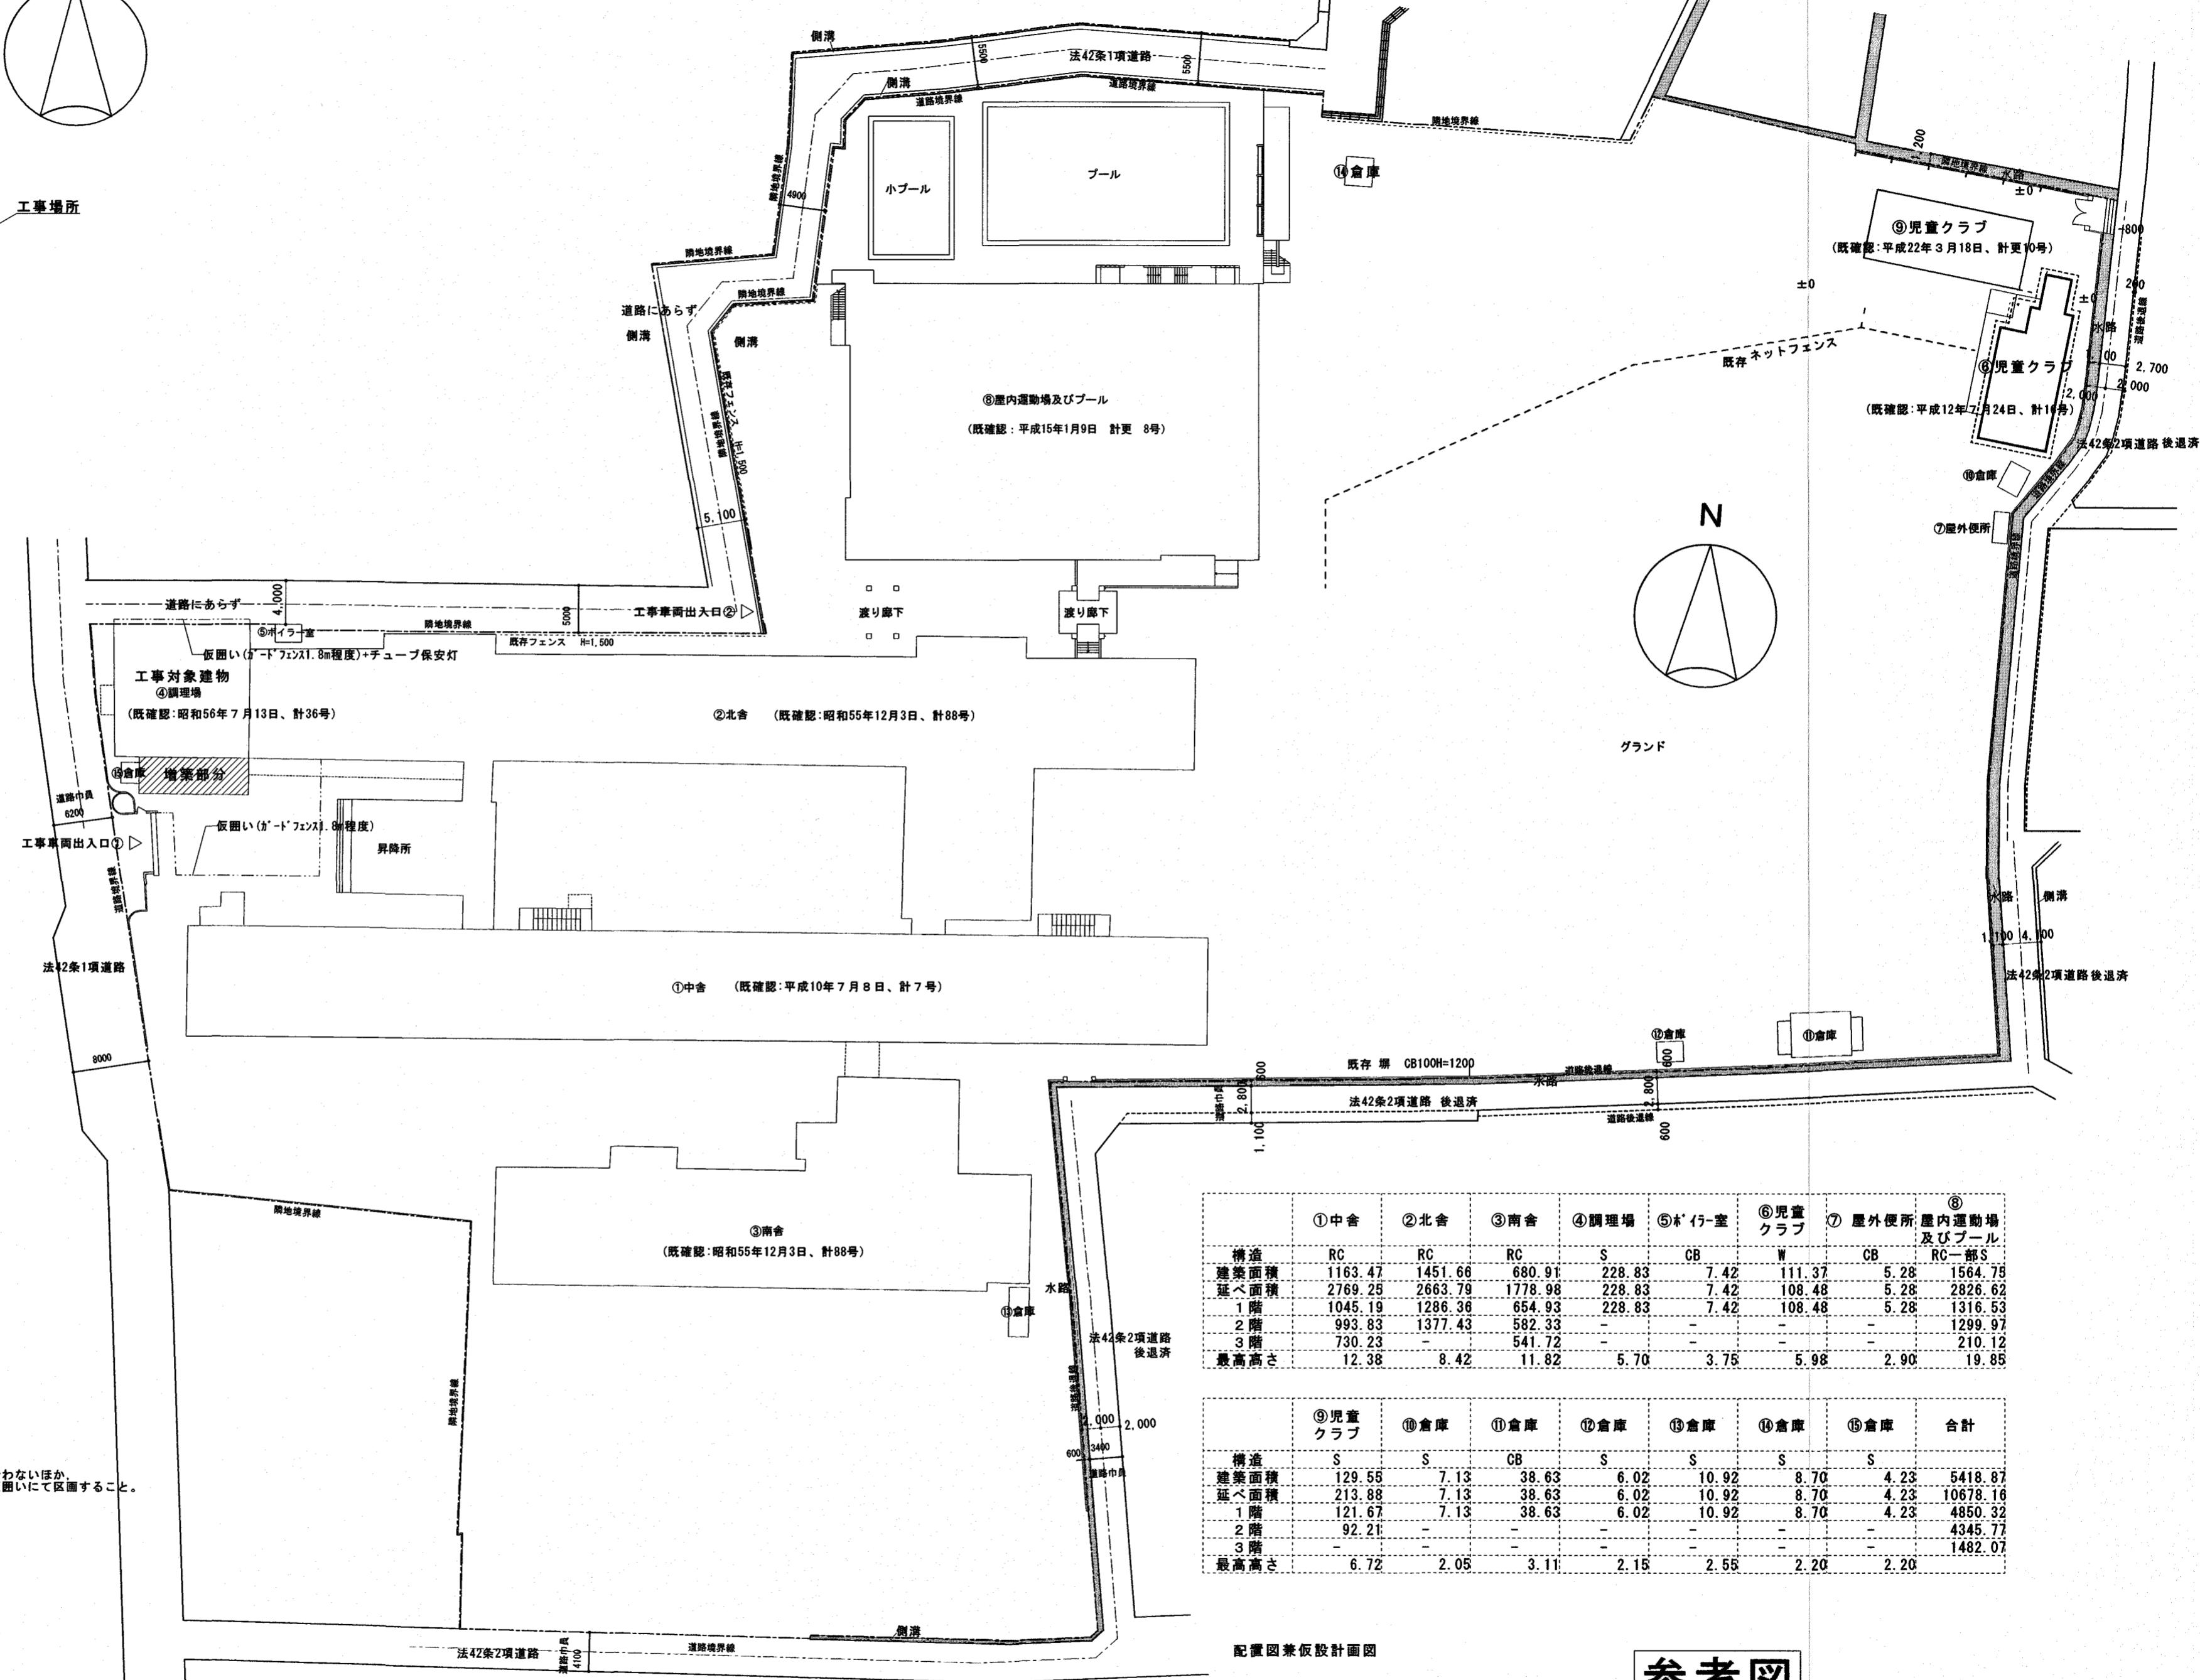

配置図兼仮設計図

参考図

工事名	係	係長	課長補佐	課長	図面番号
鴨田小学校給食調理場耐震補強工事					A-02
図面名 付近見取図・配置図兼仮設計図	縮尺	1 / 500	作図	年 月 日	