
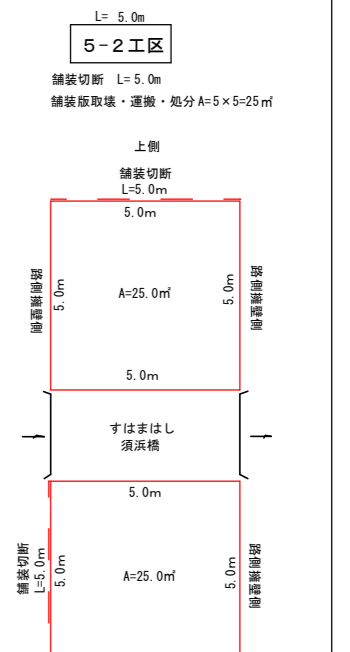
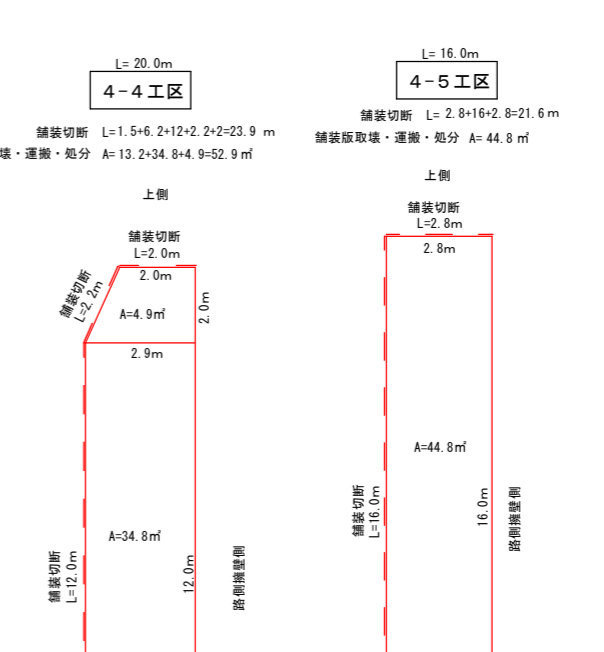
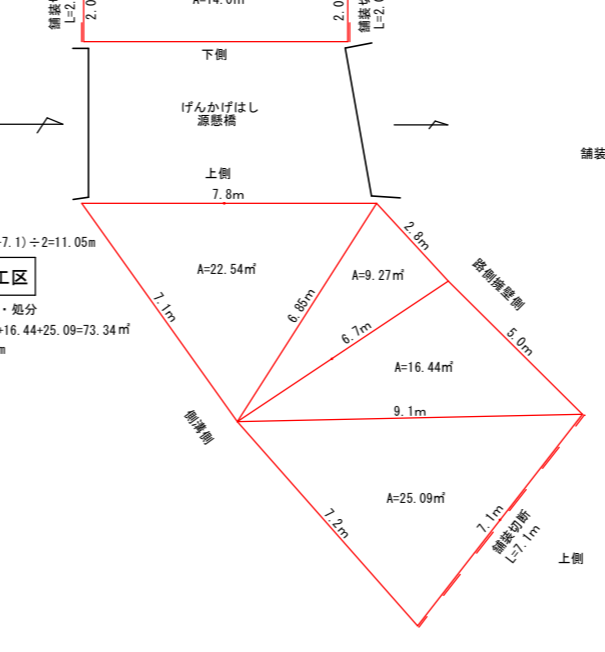
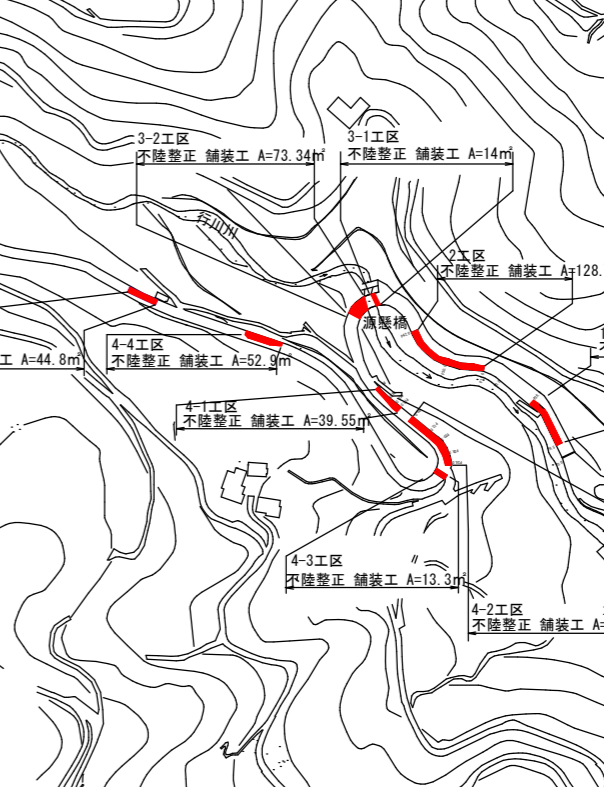
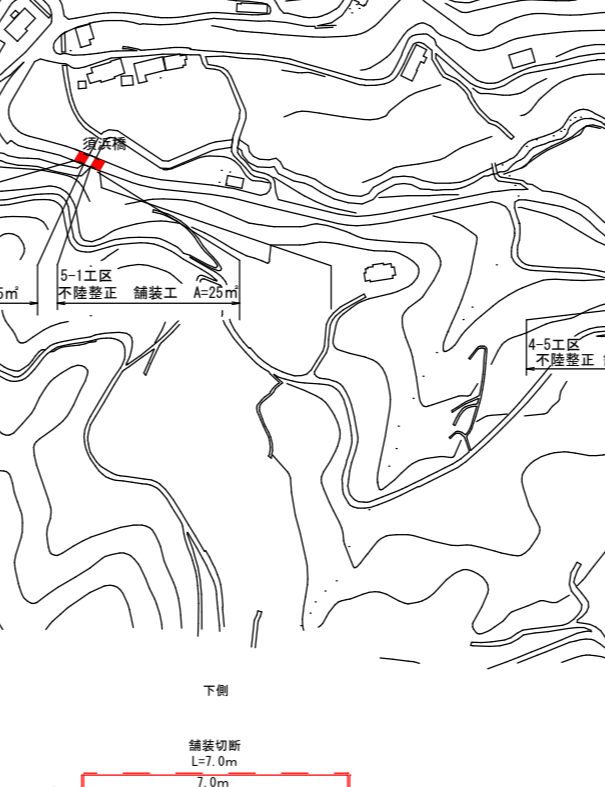
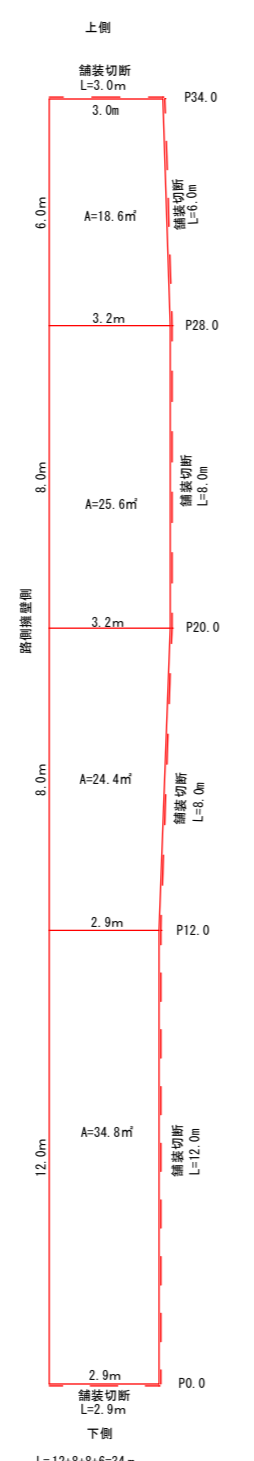
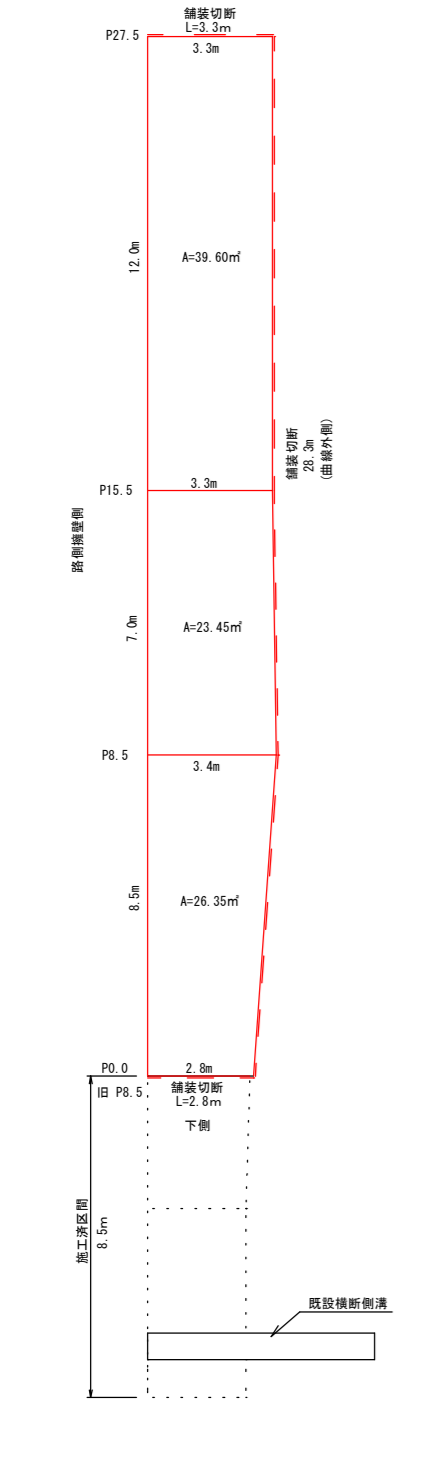


L=27.5m
1工区
 舗装版取壊・運搬・処分 A=26.35+23.45+39.6=89.4㎡
 舗装切断 L=2.8+28.3+3.3=34.4m


展開図 S=1/100

平面図 S=1/2000

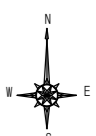

工事名	行川農道舗装工事			
種別	平面図・展開図	2葉中1番		
工事箇所	高知市宿家外	課長	課長補佐	係長
縮尺	図示			設計
施工年度	令和7年度			
	高知市農林水産部耕地課			

道路反射鏡 構造図 S=1:25

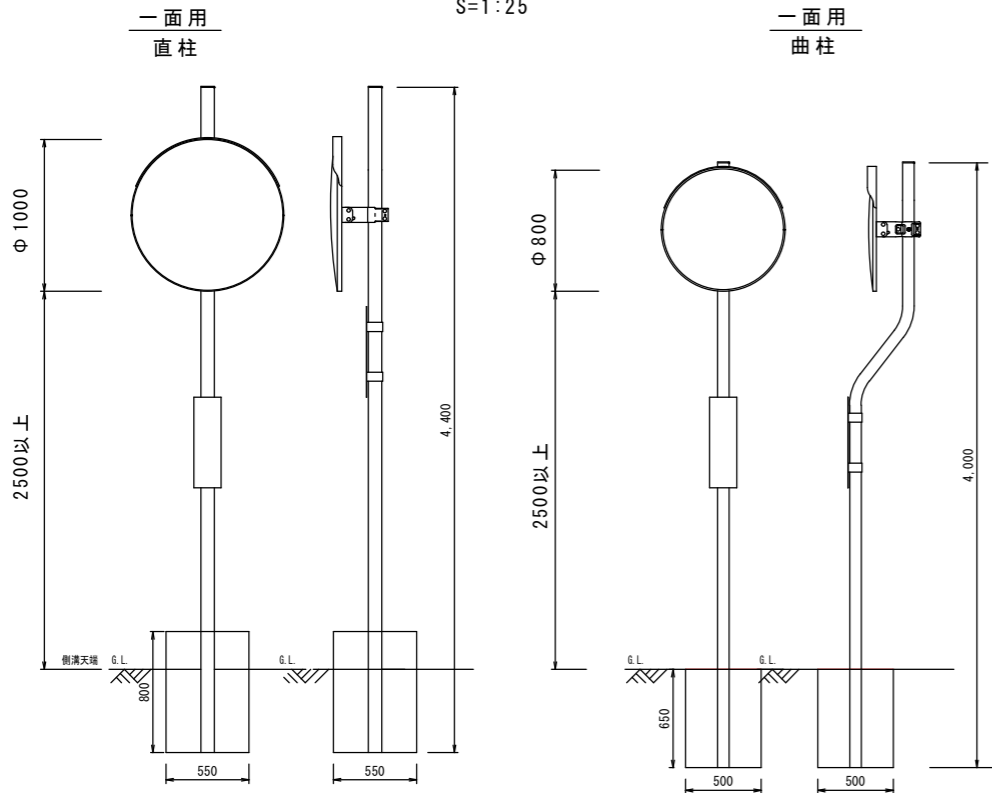


道路反射鏡集計表

No.	設置区	規格						鏡体			支柱				支柱曲加工				電共金具				補助金具				基礎工				備考				
		600S	600W	800S	800W	1000S	1000W	ステンレス	φ600	φ800	φ1000	φ=76.3	φ=76.3	φ=88.1	φ=101.6	φ=76.3	φ=88.1	φ=101.6	(メッキ)	2本1組	φ77~90	φ90~110	φ110~128	500	550	700	m3								
1	2区	φ76.3×3.6m	φ76.3×4.0m	φ76.3×4.0m	φ88.1×4.4m	φ88.1×4.4m	φ101.6×4.8m	1	1	1	1	1	1	1	1	1	1	1	1	1	1	1	1	1	1	1	1	1	1	1	1	1	1	1	0.16
2	4-3区																																	0.24	
	合計																																	0.40	

一面用直柱


4-3区 左側

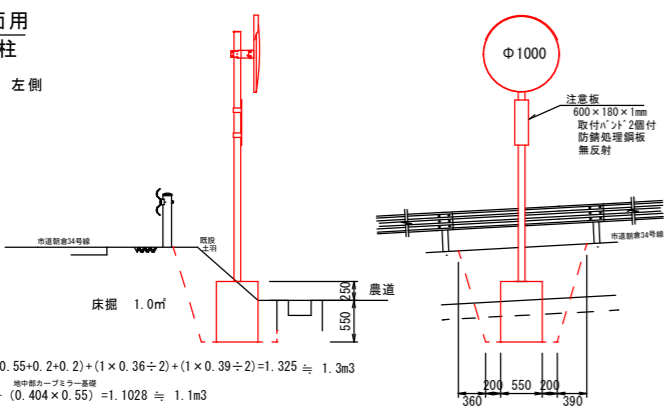


床掘 = $1.0 \times (0.55 + 0.2 + 0.2) + (1 \times 0.36 \div 2) + (1 \times 0.39 \div 2) = 1.325 \approx 1.3m^3$
 埋戻 = $1.325 - (0.404 \times 0.55) = 1.1028 \approx 1.1m^3$

一面用曲柱


2区 左側

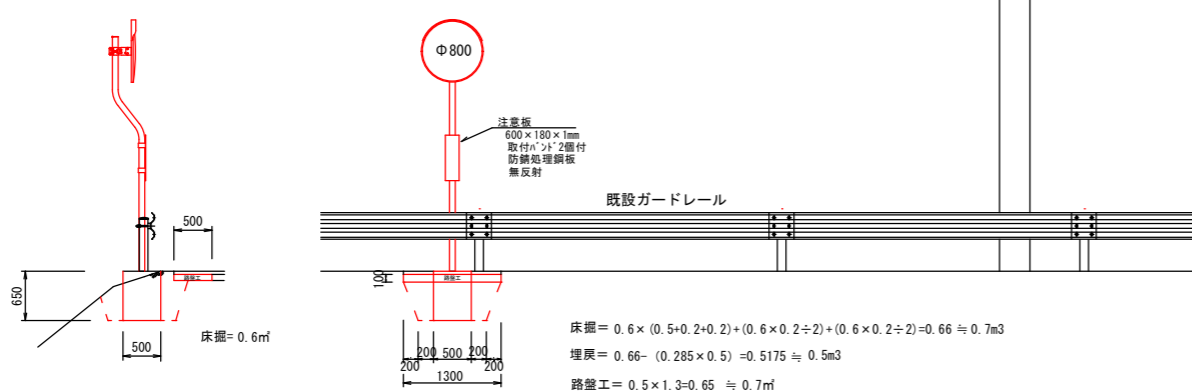

床掘 = $0.6 \times (0.5 + 0.2 + 0.2) + (0.6 \times 0.2 \div 2) + (0.6 \times 0.2 \div 2) = 0.66 \approx 0.7m^3$
 埋戻 = $0.66 - (0.285 \times 0.5) = 0.5175 \approx 0.5m^3$
 路盤工 = $0.5 \times 1.3 = 0.65 \approx 0.7m^3$

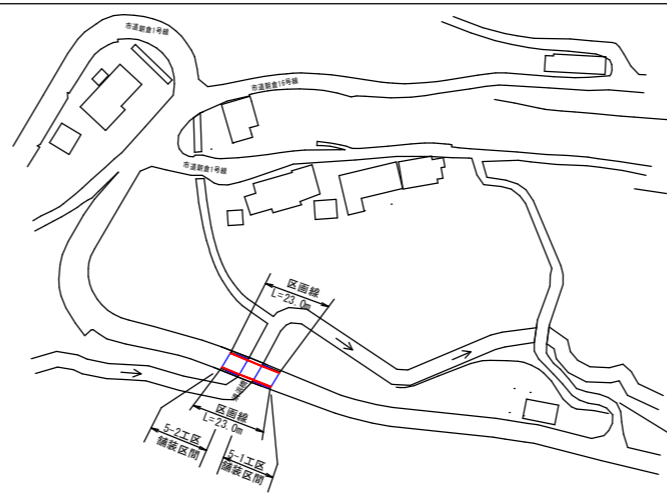

基礎寸法

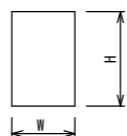

規格	H×L×W	コンクリート	型枠
600S	650×500×500	0.16	1.30
600W	650×500×500	0.16	1.30
800S	650×500×500	0.16	1.30
800W	800×550×550	0.24	1.76
1000S	800×550×550	0.24	1.76
1000W	1000×550×550	0.30	2.20

区画線 道路反射鏡 設置図 S=1:1000



区画線数量

側	数量計算	設置区間
左側	48.2+65.4=113.6	既設新設舗装区画線終~源懸橋まで
	14.7	源懸橋分
	102.7	源懸橋~市道との分岐まで
	(破線) 3.0	市道との分岐
	36.0	横断側溝から上横断側溝間
右側	23.0	5-1. 須浜橋, 5-2区
	144.1	横断側溝から源懸橋まで
	14.0	源懸橋分
	111.9	源懸橋分橋から横断側溝まで
	24.8	横断側溝から上側横断側溝まで
	20.0	4-4区
	16.0	4-5区
	23.0	5-1. 須浜橋, 5-2区
左側計	113.6+14.7+102.7+36.0+23=290	
右側計	144.1+14+111.9+24.8+20+16+23=353.8	
実線計	290+353.8=643.8 m	破線計 3.0 m


数量明細

構造物取壊工	数量	単位
アスファルト舗装切筋 (厚t=4cm)	L=	240 m
舗装取壊 (厚t=4cm)	A=	610 m ²
運搬 (757t/t)	V=	24 m ³
処分 (757t/t)	V=	24 m ³
切筋泥水運搬	V=	0.2 m ³
切筋泥水処分	t=	0.3 t
舗装工	数量	単位
不陸整正 (補足材29mm以上34mm未満)	A=	505 m ²
不陸整正 (補足材55mm以上61mm未満)	A=	103 m ²
路盤工 (t=10cm)	A=	0.7 m ²
表層工 (仕上げ厚t=4cm)	A=	609 m ²
区画線 溶融式 W=15cm t=1.5mm 実線	L=	640 m
区画線 溶融式 W=15cm t=1.5mm 破線	L=	3 m
安全施設工	数量	単位
φ800用 支柱・基礎設置 下地垂れつき・静電防体塗装 設置φ76.3×3.2×4.000m	N=	1 基
道路反射鏡支柱 曲げ支柱加算 φ76.3用	N=	1 本
鏡体設置 ステンレス丸型φ800, 1面用 時間的制約無 機材材	N=	1 基
φ1000用 支柱・基礎設置 下地垂れつき・静電防体塗装 設置φ89.1×3.2×4.400m	N=	1 基
鏡体設置 ステンレス丸型φ1000, 1面用 時間的制約無 機材材	N=	1 基
注意板 防錆処理鋼板 600×180×1mm 無反射 取付ボルト2個付	N=	2 組
※支柱・基礎設置に床掘り・埋戻しを含む 残土 2-(1.6±0.9)=0.2 m ³ 4-3区基礎掘削に付置		
安全工	数量	単位
交通誘導員B		14 人

数量計算

項目	源懸橋前後										横断側溝前後										須浜橋前後															
	1区	2区	3-1区	3-2区	4-1区	4-2区	4-3区	4-4区	4-5区	5-1区	5-2区	数量	1区	2区	3区	4区	5区	6区	7区	8区	9区	10区	数量	1区	2区	3区	4区	5区	6区	7区	8区	9区	10区	数量		
舗装延長	27.5	42.0	2.0	11.05	16.0	34.0	2.0	20.0	16.0	5.0	180.55	180.6																								
区画線	1	1	1	1	1	1	1	1	1	1	240.0	240.0																								
舗装切筋	34.4	52.1	11	7.1	20.7	39.9	14.3	23.9	21.6	10	240.0	240.0																								
舗装取壊	89.4	128.75	14	73.34	39.55	103.4	13.3	52.9	44.8	25	609.44	610																								
舗装取壊処分											24.3776	24																								
切筋泥水	0.023										0.2208	0.221																								
泥水処分	0.2208										0.30912	0.309																								
不陸整正 補足材有t=3cm	89.4	128.75	14	73.34	39.55	103.4	13.3	52.9	44.8	25	505.39	505																								
不陸整正 補足材有t=6cm											103.4	103																								
路盤工 t=10cm											0.65	0.7																								
表層工 t=4cm	89.4	128.75	14	73.34	39.55	103.4	13.3	52.9	44.8	25	609.44	609																								
区画線 w=15cm 実線											643.8	640																								
破線											3.0	3																								
道路反射鏡基礎 床掘		0.7									1.3	2.0																								
道路反射鏡基礎 埋戻		0.5									1.1	1.6																								
反射鏡φ800		1									1	1																								
反射鏡φ1000											1	1																								
注意板		1									1	2																								
道路反射鏡基礎 型枠		1.30									1.76	3.06																								
道路反射鏡基礎 コンクリート		0.16									0.24	0.4																								

舗装構成図 S=1:10

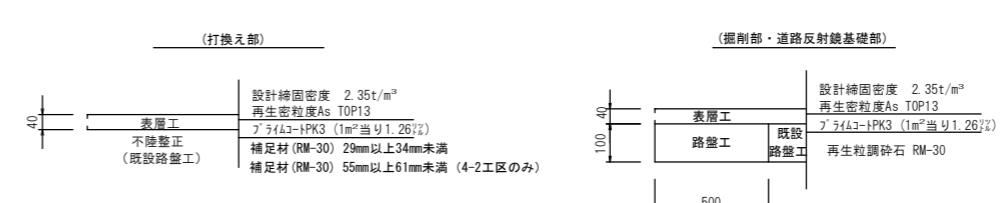

工事名	行川農道舗装工事			
種別	舗装構成図・構造図・区画線等設置図・数量計算			
工事箇所	高知市領家外	課長	課長補佐	係長
縮尺	図示			
施工年度	令和7年度			
	高知市農林水産部耕地課			